

課長	係長	檢算	設計

事業年度	令和3年度
事業種別	単独
工事番号	河工 - 7

工事名 令和3年度 大森奥山地内排水路改修工事

可児市 建設部 土木課

位置図

S=1/5000



件名	令和3年度 大森奥山地内排水路改修工事		
施工場所	可児市 大森 地内		
金額	円	内消費税相当額	円
理 由			
本工事は、大森奥山地内大雨時の冠水を解消するため、道路側溝改修を行うものである。			
概 要			
土工 N=一式 排水構造物工 RU300B L=113m 自由勾配側溝 L=7m ボックスカルバート 400×400 L=32m ボックスカルバート 300×300 L=10m 台付管φ450 L=86m 1号組立マンホール N=2基 舗装工 側溝・台付管敷設部 A=155m ² ボックスカルバート敷設部 A=51m ² 撤去工 一式 仮設工 一式 雑工 一式			
特記仕様書			
1. 一般事項 (1) 受注者は、工事請負契約書、可児市建設工事共通仕様書及び特記仕様書に基づき施工するものとする。なお、特記仕様書は共通仕様書に優先する。 (2) 受注者は、本工事が「可児市工事品質証明実施要領」の対象となる場合、要領に基づき品質の証明を実施しなければならない。 (3) 提出・提示書類は別添「可児市建設工事における取扱い書類一覧表」に基づき実施するものとする。また、工事打合簿（指示、協議、承諾は除く）、材料確認簿、夜間・休日作業届けの書類を提出する場合は、所定の様式に基づき、電子メールにて提出するものとし、書面には署名または押印する必要はないものとする。これらに定めのない事項については、監督員と協議する。			
2. 建設副産物有効利用及び適正処理について (1) 受注者は、建設副産物を排出するにあたっては、建設リサイクル法を遵守するとともに、「岐阜県建設副産物有効利用及び適正処理実施要綱」により、適切に実施すること。 (2) 建設発生土については、工事間流用とし、流用先は監督員が指示する。都合により工事間流用ができなくなった場合は、別途協議する。ただし、建設発生土が100m ³ 未満の場合はこの限りではない。また受注者の都合により処分場を変更する時は監督員に報告するものとする。なお、「岐阜県埋立て等の規制に関する条例」及び「岐阜県建設発生土管理基準」に基づき適正な利用の推進を図ること。			

3. 使用材料

(1) 生コンクリートについて

本工事に使用するコンクリートの水セメント比は、鉄筋コンクリート（24N/mm²以上）については55%以下、無筋コンクリート及び鉄筋コンクリート（21N/mm²以下）については60%以下、均しコンクリートについては60%程度とし、品質を証明する書類を提出して、事前に監督員の許可を得ること。

4. 工事施工について

(1) 受注者は、工事着手に先立ち、現場付近の地元住民等に対する周知、説明、説得等を行い、トラブルの生じないよう努めること。

(2) 工事による既設構造物の破損については、未然に防止するよう予め十分調査をし、また、支障を及ぼさないよう相当の防護工を施工しなければならない。なお、誤って損傷を与えた場合は、受注者の責任において復旧しなければならない。調査に際しては、記録保存の必要を認めた場合は写真撮影、測量等を行わなければならない。

5. 工事保険について

本工事において、発注者、受注者及び全下請人を被保険者として、工事着手から工事目的物の引渡しまでの期間について、賠償責任保険（保険対象：第三者に与えた損害）及び工事保険（保険対象：工事目的物、工事材料及び仮設物等）に加入するものとする。

6. ワンデーレスポンスの取組について

(1) この工事は、ワンデーレスポンス実施対象工事である。

「ワンデーレスポンス」とは受注者からの質問、協議、報告、承諾願、立会願等への回答は、基本的に「その日のうち」に回答するよう対応することである。ただし、即日回答が困難な場合は、いつまでに回答が必要なのかを受注者と協議のうえ、回答期限を設けるなど、何らかの回答を「その日のうち」にすることとする。

(2) 実施にあたっては、「可児市工事監督におけるワンデーレスポンス実施要領」に基づき実施する。

(3) 受注者は工事施工中において、問題が発生した場合や計画工程と実行程を比較照査し、差異が生じた場合は速やかに監督員へ報告すること。

(4) 受注者は、施工計画書に基づいて適正な計画工程を作成し、工事の先々を予見しながら、施工するものとする。

7. 電子納品について

「岐阜県電子納品要領」等に基づき、電子納品を行うこと。なお、電子納品の内容については、監督員と事前に協議し、決定すること。

8. 暴力団等による不当介入における通報義務について

(1) 受注者は、契約の履行に当たって、暴力団又は暴力団員等から、事実関係及び社会通念等に照らして合理的な理由が認められない不当若しくは違法な要求又は契約の適正な履行を妨げる妨害を受けたときは、警察へ通報するとともに、可児市が行う契約からの暴力団排除に関する措置要綱（平成22年可児市訓令甲第47号）に定める様式第9号により可児市に報告しなければならない。なお、通報・報告がない場合は、可児市建設工事請負契約に係る指名停止措置要領に基づき、指名停止等の措置を行うことがある。

(2) 受注者は、暴力団又は暴力団員等による不当介入を受けたことにより、履行期間内に工事等を完了することができないときは、発注者に履行期間の延長変更を請求することができる。

9. 現場代理人の兼務について

現場代理人は、工事請負契約約款第10条第2項の規定により、契約工期内の現場常駐が義務付けられているが、契約締結後、現場事務所の設置、資機材の搬入又は仮設工事等が開始されるまでの期間や、工事の全部の施工を一時中止している期間については、監督員との連絡体制を確保した上で、常駐義務を緩和するものとする。

また、以下の条件を全て満たす場合に、他工事の現場代理人又は専任でない主任技術者を兼務することができる。

1. 他工事は、可児市発注の建設工事で、工事現場が市内であること。
2. 他工事においても、本工事と同様に現場代理人の兼務を認めていること。
3. 兼務を行う工事の総数が、本工事を含めて3件までであること。
4. 兼務を行う工事の請負代金額の合計が3,500万円未満であること。
5. 発注者又は監督員が求めた場合には、工事現場に速やかに向かう等の対応ができること。

なお、工事現場における運営、取締り及び権限の行使に支障がある場合、及び、発注者との連絡体制が確保されていないと監督員が認めた場合は、兼務を取り消すものとする。現場代理人が兼務となった場合は、本工事の監督員及び他工事の監督員の双方に、現場代理人兼務届を提出しなければならない。

10. 可児市公共基準点の保全について

工事施工区域内に可児市公共基準点が設置してある場合は、基準点鉋を滅失・き損または、その効用に支障をきたすことのないよう十分に留意すること。施工上止むを得ず支障となる場合は、事前に監督員に報告すること。

11. 法定外の労災保険の付保

本工事において、受注者は法定外の労災保険に付さなければならない。

特記仕様書
(条件明示)

工事名 令和3年度 大森奥山地内排水路改修工事

下記項目、事項のうちレ印該当欄は、工事施工にあたって制約等をうけることになるので明示する。

なお、明示事項に変更が生じた場合及び明示されていない制約等が発生したときは、市と協議し適切な処置を講ずるものとする。

施工条件

明示項目	明示事項	制約条件等
工 程	<input type="checkbox"/> 1. 関連する別途発注工事あり	<input type="checkbox"/> A. 工種 () <input type="checkbox"/> B. 期間 (~)
	<input type="checkbox"/> 2. 他機関協議による工程条件あり	<input type="checkbox"/> A. 工種 () <input type="checkbox"/> B. 期間 (~)
	<input type="checkbox"/> 3. 他機関との協議状況	<input type="checkbox"/> A. 協議済機関及び内容 () <input type="checkbox"/> B. 未協議機関及び内容 ()
	<input type="checkbox"/> 4. 占用許可状況 ()	<input type="checkbox"/> A. 許可済 <input type="checkbox"/> B. 申請中
	<input type="checkbox"/> 5. 建築確認	<input type="checkbox"/> A. 許可済 <input type="checkbox"/> B. 申請中
	<input type="checkbox"/> 6. 河川区域、保全区域内作業あり	<input type="checkbox"/> A. 許可済 <input type="checkbox"/> B. 申請中
	<input type="checkbox"/> 7. 文化財協議 (文化財課)	<input type="checkbox"/> A. 協議済内容 () <input type="checkbox"/> B. 未協議内容 ()
	<input type="checkbox"/> 8. 施工時期	<input type="checkbox"/> A. 施工時期 ()
	<input type="checkbox"/> 9. その他	<input type="checkbox"/> A. その他 ()
用 地	<input type="checkbox"/> 1. 用地補償物件撤去まで着工制限あり	<input type="checkbox"/> A. 区間 (No. ~ No.) <input type="checkbox"/> B. 着工見込時期 () <input type="checkbox"/> C. 内容 ()
	<input type="checkbox"/> 2. 工事用地の未買収	<input type="checkbox"/> A. 場所 () <input type="checkbox"/> B. 処理の見込み時期 () <input type="checkbox"/> C. 未買収地への立ち入り可否 ()
	<input type="checkbox"/> 3. 仮設ヤードの有無	<input type="checkbox"/> A. 官有地 <input type="checkbox"/> B. 民有地 <input type="checkbox"/> C. その他 () <input type="checkbox"/> D. 別途協議
	<input type="checkbox"/> 4. その他	<input type="checkbox"/> A. その他 ()
公 害 対 策	<input type="checkbox"/> 1. 施工方法の制限あり	<input type="checkbox"/> A. 騒音 () <input type="checkbox"/> B. 振動 () <input type="checkbox"/> C. 水質 () <input type="checkbox"/> D. その他 ()
	<input type="checkbox"/> 2. 事業損失防止に関する調査あり	<input type="checkbox"/> A. 調査の項目 ()
	<input type="checkbox"/> 3. 環境影響調査あり	<input type="checkbox"/> A. 生物・植物調査あり
	<input type="checkbox"/> 4. 土壌汚染対策法に関する届出	<input type="checkbox"/> A. 届出済 (3,000㎡以上の土地の形質の変更、工事着手30日前まで)
	<input type="checkbox"/> 5. その他	<input type="checkbox"/> A. アスベスト含有材あり <input type="checkbox"/> B. フロン回収あり <input type="checkbox"/> C. その他 ()
安 全 対 策	<input checked="" type="checkbox"/> 1. 交通規制あり	<input checked="" type="checkbox"/> A. 全面通行止め <input checked="" type="checkbox"/> B. 片側通行止め <input type="checkbox"/> C. 時間制限あり ()
	<input checked="" type="checkbox"/> 2. 通学路あり	<input checked="" type="checkbox"/> A. 迂回路あり <input type="checkbox"/> B. 仮設歩道必要
	<input checked="" type="checkbox"/> 3. 交通整理員	<input checked="" type="checkbox"/> A. 区間 (No. 0~8) 配置人員 2 人/日 <input type="checkbox"/> B. 区間 (No. ~) 配置人員 人/日 <input type="checkbox"/> C. 区間 (No. ~) 配置人員 人/日 <input checked="" type="checkbox"/> D. 交替要員あり
	<input type="checkbox"/> 4. 鉄道等の近接作業制限あり	<input type="checkbox"/> A. 工法制限あり () <input type="checkbox"/> B. 作業時間制限あり ()
	<input type="checkbox"/> 5. バス路線 (運行者との協議)	<input type="checkbox"/> A. 協議済内容 () <input type="checkbox"/> B. 未協議内容 ()
	<input type="checkbox"/> 6. その他	<input type="checkbox"/> A. その他 ()
工 事 用 道 路	<input type="checkbox"/> 1. 一般道路 (搬入路) の使用制限	<input type="checkbox"/> A. 搬入経路指定あり <input type="checkbox"/> B. 時間帯制限あり
	<input type="checkbox"/> 2. 仮設道路の設置条件あり	<input type="checkbox"/> A. 一般交通供用あり <input type="checkbox"/> B. 安全施設必要 () <input type="checkbox"/> C. 路面工 () <input type="checkbox"/> D. 工事完了後存続又は撤去 () <input type="checkbox"/> E. 構造 () <input type="checkbox"/> F. 用地 (借地) <input type="checkbox"/> G. 用地 (公用地) <input type="checkbox"/> H. 用地 (その他)
	<input type="checkbox"/> 3. その他	<input type="checkbox"/> A. その他 ()
指 定 仮 設 備	<input type="checkbox"/> 1. 仮設物の指定又は一部指定あり	<input type="checkbox"/> A. 工種 ()
	<input type="checkbox"/> 2. 仮設構造物の転用、兼用あり	<input type="checkbox"/> A. 工種 () <input type="checkbox"/> B. 内容 ()
	<input type="checkbox"/> 3. その他	<input type="checkbox"/> A. その他 ()

明示項目	明示事項	制約条件等
建設発生土 建設（産業）廃棄物係	<input type="checkbox"/> 1. 発生土砂等の有効利用、適正処理あり [場所が未確定]	<input type="checkbox"/> A. 運搬距離 () km) <input type="checkbox"/> B. 投棄料計上あり <input type="checkbox"/> C. 整地（押土、敷均、締固等）必要 <input type="checkbox"/> D. 整地（押土）必要
	<input checked="" type="checkbox"/> 2. 発生土砂等の有効利用、適正処理あり [自工事へ流用]	<input checked="" type="checkbox"/> A. 盛土、埋戻 <input type="checkbox"/> B. ストックヤード利用あり () <input type="checkbox"/> C. 仮置場必要 () <input type="checkbox"/> D. 運搬距離 () km) <input type="checkbox"/> E. 仮置場の用地借上費計上あり
	<input checked="" type="checkbox"/> 3. 発生土砂等の有効利用、適正処理あり [他工事へ流用、または処分地指定]	<input checked="" type="checkbox"/> A. 場所（未定 ()) <input type="checkbox"/> B. 盛土、埋戻 <input checked="" type="checkbox"/> C. 整地（押土、敷き均し、転圧）あり <input type="checkbox"/> D. ストックヤード利用あり () <input type="checkbox"/> E. 仮置場必要 () <input checked="" type="checkbox"/> F. 運搬距離 () 22.5 km) <input type="checkbox"/> G. 仮置場の用地借上費計上あり <input type="checkbox"/> H. 処分料計上あり
	<input type="checkbox"/> 4. 発生土砂等の有効利用、適正処理あり [他工事からの流用]	<input type="checkbox"/> A. 他工事名 () <input type="checkbox"/> B. 請負者運搬あり（運搬距離 () km) <input type="checkbox"/> C. 盛土、埋戻し <input type="checkbox"/> D. ストックヤード利用あり () <input type="checkbox"/> E. 仮置場必要 () <input type="checkbox"/> F. 仮置場の用地借上費計上あり
	<input type="checkbox"/> 5. 産業廃棄物の処理条件あり [特別管理産業廃棄物]	<input type="checkbox"/> A. 種類 () <input type="checkbox"/> B. 場所 () <input type="checkbox"/> C. 中間処理施設までの運搬距離 () km) <input type="checkbox"/> D. 処理費計上あり
	<input type="checkbox"/> 6. 浄化槽、汲み取り便槽の取壊し処分あり	<input type="checkbox"/> A. 槽内洗浄必要 <input type="checkbox"/> B. 可児市環境課と打合せの必要あり
	<input checked="" type="checkbox"/> 7. 「岐阜県建設副産物有効利用及び適正処理実施要綱」に基づく提出・提示書類あり	<input checked="" type="checkbox"/> A. 産業廃棄物管理票（マニフェスト） <input checked="" type="checkbox"/> B. 建設発生土管理状況書類及び処理地の関係図書 <input checked="" type="checkbox"/> C. コプリス <input type="checkbox"/> D. 廃棄物処理委託契約、許可書
工事支障物件係	<input type="checkbox"/> 1. 占用支障物件あり（電気）	<input type="checkbox"/> A. 移設時期（R 年 月頃） <input type="checkbox"/> B. 移設時期（別途協議）
	<input type="checkbox"/> 2. 占用支障物件あり（電話）	<input type="checkbox"/> A. 移設時期（R 年 月頃） <input type="checkbox"/> B. 移設時期（別途協議）
	<input type="checkbox"/> 3. 占用支障物件あり（水道）	<input type="checkbox"/> A. 移設時期（R 年 月頃） <input type="checkbox"/> B. 移設時期（別途協議）
	<input type="checkbox"/> 4. 占用支障物件あり（下水道）	<input type="checkbox"/> A. 移設時期（R 年 月頃） <input type="checkbox"/> B. 移設時期（別途協議）
	<input type="checkbox"/> 5. 占用支障物件あり（ガス）	<input type="checkbox"/> A. 移設時期（R 年 月頃） <input type="checkbox"/> B. 移設時期（別途協議）
	<input type="checkbox"/> 6. 占用支障物件あり（マンホール蓋、仕切り弁蓋等）	<input type="checkbox"/> A. 管理者による高さ調整 () <input type="checkbox"/> B. 請負者による高さ調整 ()
	<input type="checkbox"/> 7. 占用支障物件あり（その他）	<input type="checkbox"/> A. 移設時期 () <input type="checkbox"/> B. 移設時期（別途協議）
	<input type="checkbox"/> 8. その他	<input type="checkbox"/> A. その他 ()
排水工関係係	<input type="checkbox"/> 1. 濁水、湧水処理条件あり	<input type="checkbox"/> A. 方法 ()
	<input type="checkbox"/> 2. その他	<input type="checkbox"/> A. その他 ()
再生材使用	<input checked="" type="checkbox"/> 1. 再生材使用指定あり	<input checked="" type="checkbox"/> A. RC <input checked="" type="checkbox"/> B. アスファルト再生合材（30%再生） <input type="checkbox"/> C. アスファルト再生合材（100%再生） <input checked="" type="checkbox"/> D. 再生材を使用できない場合別途協議 <input type="checkbox"/> E.
	<input type="checkbox"/> 2. その他	<input type="checkbox"/> A. その他 ()
その他	<input type="checkbox"/> 1. 現場発生材あり	<input type="checkbox"/> A. 品名 () <input type="checkbox"/> B. 納入場所 ()
	<input type="checkbox"/> 2. 支給材あり	<input type="checkbox"/> A. 品名 () <input type="checkbox"/> B. 引渡し場所 ()
	<input type="checkbox"/> 3. 現場環境改善	<input type="checkbox"/> A. 仮設費 () <input type="checkbox"/> B. 安全費 () <input type="checkbox"/> C. 営繕費 () <input type="checkbox"/> D. 地域連携 ()
	<input type="checkbox"/> 4. 「可児市工物品質証明実施要領」該当あり	<input type="checkbox"/> A. 品質証明員の配置あり
	<input type="checkbox"/> 5. 部分使用	<input type="checkbox"/> A. 範囲 () <input type="checkbox"/> B. 時期 ()
	<input type="checkbox"/> 6. その他	<input type="checkbox"/> A. その他 ()

本工事費内訳書

令和3年度 大森奥山地内排水路改修工事

費目・工種・種別・細別・規格	単位	数量	単価	金額	摘要	備考
土工	式	1			1号明細書	
排水工	式	1			2号明細書	
舗装工	式	1			3号明細書	
撤去工	式	1			4号明細書	
仮設工	式	1			5号明細書	
雑工	式	1			6号明細書	
直接工事費	式	1				
共通仮設費	式	1				
共通仮設費(率計上)	式	1				
純工事費	式	1				
現場管理費	式	1				
工事原価	式	1				
一般管理費等	式	1				
工事価格	式	1				

埋戻し
最大埋戻幅1m以上4m未満

代価表

3号代価表

1 m3当り

	名称・規格	構成比	積算地区単価	基準地区単価	摘要	備考
K						
K1	バックホウ[排出ガス対策型(第2次基準値)] クローラ型・山積0.8 m3(平積0.6 m3)					
K2	振動ローラ(賃貸)ハトガイト 0.8~1.1t					
K3	タハ(賃貸) 質量60~80kg					
R						
R1	普通作業員					
R2	特殊作業員					
R3	運転手(特殊)					
Z						
Z1	軽油 小型ローラー ハトロール給油					
Z2	レギュラーガソリン スタント					

代価表

7号代価表

10 m当り

側溝

名称・規格	単位	数量	単価	金額	摘要	備考
U型側溝(標準単価) 据付け L補正無 夜間無 道路用鉄筋コンクリート側溝3種JISA5372・300B・300*400*2000 制約	m	10			18号代価表	
道路用鉄筋コンクリート側溝 車道用 RU3型(3種)300B 300*400*2000mm(リボーン側溝相当品)	本	5				
蓋版(標準単価) 据付け 夜間無 道路用鉄筋コンクリート側溝3種JISA5372・300・41.2*9.5*50 制約無 小段面	枚	19			19号代価表	
蓋版(標準単価) 据付け 夜間無 道路用鉄筋コンクリート側溝3種JISA5372・300・41.2*9.5*50 制約無 小段面	枚	1			20号代価表	
均しコンクリート 無筋・鉄筋構造物 バック材(クレーン機能付)打設 18-8-40(高炉) 一般養生	m3	0.520			21号代価表	
型枠 一般型枠 均しコンクリート	m2	2			22号代価表	
諸 雑 費	式	1			調整金	
計						
1 m 当り						

代価表

8号代価表

1式当り

可変側溝

名称・規格	単位	数量	単価	金額	摘要	備考
自由勾配側溝(標準単価) 夜間無 1,000kg/個以下 制約無 基礎碎石無	m	7			23号代価表	
道路用可変勾配側溝 縦断用側溝 歩車道兼用 300*900*2000	個	1				
道路用可変勾配側溝 縦断用側溝 歩車道兼用 300*800*2000	個	1				
道路用可変勾配側溝 縦断用側溝 歩車道兼用 300*700*2000	個	1				
道路用可変勾配側溝 縦断用側溝 歩車道兼用 300*600*2000	個	1				
道路用鉄筋コンクリート側溝蓋 車道用 落ちふた式(3種)300 412*95*500mm	枚	7				
均しコンクリート 無筋・鉄筋構造物 パック材(クレーン機能付)打設 18-8-40(高炉) 一般養生	m3	0.400			21号代価表	
型枠 一般型枠 均しコンクリート	m2	1.400			22号代価表	
底版コンクリート 無筋・鉄筋構造物 パック材(クレーン機能付)打設 18-8-40(高炉) 一般養生	m3	0.700			24号代価表	
諸 雑 費	式	1			調整金	
計						
1式当り						

舗装撤去工

代価表

15号代価表

1式当り

名称・規格	単位	数量	単価	金額	摘要	備考
舗装版破碎 アスファルト舗装版 障害無し 対策不要 15cm以下 積込有り	m2	206			38号代価表	
舗装版切断 アスファルト舗装版 As:15cm以下	m	376			39号代価表	
中間処理場委託料金 アスファルト 塊	t	24				
殻運搬 舗装版破碎 機械積込(騒音対策不要,舗装版厚15cm以下) DID無し 6.5km以下 良好	m3	10			40号代価表	
泥水運搬工 片道53km DID区間無し	m3	0.100			41号代価表	
建設廃材処理費 ベントナイト	t	0.100				
諸 雑 費	式	1			調整金	
計						
1式当り						

代価表

17号代価表

1式当り

軽量鋼矢板土留

名称・規格	単位	数量	単価	金額	摘要	備考
軽量鋼矢板たて込み工 (両側分) 掘削深2.0m以下 クレーン機能付吊能力2.9tクレーン・山積0.45m ³ (平積0.35m ³)	m	7'400			44号代価表	
軽量鋼矢板たて込み工 (両側分) 掘削深2.5m以下 クレーン機能付吊能力2.9tクレーン・山積0.45m ³ (平積0.35m ³)	m	18'100			45号代価表	
軽量鋼矢板たて込み工 (両側分) 掘削深3.0m以下 クレーン機能付吊能力2.9tクレーン・山積0.45m ³ (平積0.35m ³)	m	18'			46号代価表	
軽量鋼矢板たて込み工 (両側分) 掘削深3.5m以下 クレーン機能付吊能力2.9tクレーン・山積0.45m ³ (平積0.35m ³)	m	17'300			47号代価表	
軽量鋼矢板引抜き工 (両側分) 掘削深2.0m以下 クレーン機能付吊能力2.9tクレーン・山積0.45m ³ (平積0.35m ³)	m	7'400			48号代価表	
軽量鋼矢板引抜き工 (両側分) 掘削深2.5m以下 クレーン機能付吊能力2.9tクレーン・山積0.45m ³ (平積0.35m ³)	m	18'100			49号代価表	
軽量鋼矢板引抜き工 (両側分) 掘削深3.0m以下 クレーン機能付吊能力2.9tクレーン・山積0.45m ³ (平積0.35m ³)	m	18'			50号代価表	
軽量鋼矢板引抜き工 (両側分) 掘削深3.5m以下 クレーン機能付吊能力2.9tクレーン・山積0.45m ³ (平積0.35m ³)	m	17'300			51号代価表	
軽量金属支保賃料 ねじ式 5.4m/セット 1日/式 1段	m	5'400			52号代価表	
軽量金属支保賃料 ねじ式 30m/セット 3日/式 2段	m	55'600			53号代価表	
鋼矢板賃料 軽量 供用4日 1回使用 標準作業	t	13'100			54号代価表	
仮設材運搬 製品L≤12m 片道10km 往復	t	13'			55号代価表	
諸 雑 費	式	1'			調整金	

代価表

均しコンクリート
無筋・鉄筋構造物 バックホウ(クレーン機能付)打設 18-8-40(高炉) 一般養生

21号代価表

1 m3当り

	名 称 ・ 規 格	構 成 比	積算地区単価	基準地区単価	摘 要	備 考
K						
K1	バックホウ(賃貸)クレーン型クレーン装置付 山積み0.8m3					
R						
R1	特殊作業員					
R2	普通作業員					
R3	運転手(特殊)					
R4	土木一般世話役					
Z						
Z1	生コンクリート 18-8-40(高炉)				56号代価表	
Z2	軽油 小型ローリー ハトロール給油					

代価表

底版コンクリート
無筋・鉄筋構造物 バックホウ(クレーン機能付)打設 18-8-40(高炉) 一般養生

24号代価表

1 m3当り

	名 称 ・ 規 格	構成比	積算地区単価	基準地区単価	摘 要	備 考
K						
K1	バックホウ(賃貸)クレーン型クレーン装置付 山積み0.8m3					
R						
R1	特殊作業員					
R2	普通作業員					
R3	運転手(特殊)					
R4	土木一般世話役					
Z						
Z1	生コンクリート 18-8-40(高炉)				57号代価表	
Z2	軽油 小型ローリー ハトロール給油					

鉄筋コンクリート台付管
据付 450mm

代価表

30号代価表

1 m当り

	名称・規格	構成比	積算地区単価	基準地区単価	摘要	備考
K						
K1	バックホウ[排出ガス対策型(第1次基準値)] クローラ型・山積0.45m ³ (平積0.35m ³)クレーン2.9t吊					
R						
R1	普通作業員					
R2	運転手(特殊)					
R3	土木一般世話役					
R4	特殊作業員					
Z						
Z1	台付鉄筋コンクリート管(ハイコン台付管) 呼び径450×長2500mm 耐震性高性能コンクリート					
Z2	軽油 小型ローリー ハンドロール給油					

代価表

表層(車道・路肩部)

1.4m未満(平均仕上り厚50mm以下) 50mm 密粒度アスコン(13) プライムコートPK-3

33号代価表

1 m2当り

	名称・規格	構成比	積算地区単価	基準地区単価	摘要	備考
K						
K1	振動ローラ(舗装用) ハットガイト式・質量0.5~0.6t					
K2	振動コンパクタ 前進型・質量40~60kg					
R						
R1	特殊作業員					
R2	普通作業員					
R3	土木一般世話役					
Z						
Z1	アスファルト混合物 密粒度アスコン(13)				69号代価表	
Z2	アスファルト乳剤 PK3 プライムコート用					
Z3	レギュラーガソリン スタント					
Z4	軽油 小型ローラー パトロール給油					

代価表

上層路盤(車道・路肩部)
 粒度調整砕石M-30 100mm 1層施工

34号代価表

1 m2当り

	名称・規格	構成比	積算地区単価	基準地区単価	摘要	備考
K						
K1	モータグレーダ〔排出ガス対策型(第2次基準値)〕 土工用・ブレード幅3.1m					
K2	ロッドローラ〔排出ガス対策型(第2次基準値)〕 マダム・質量10t・締固め幅2.1m					
K3	タイヤローラ(賃貸) 質量8~20t					
R						
R1	運転手(特殊)					
R2	特殊作業員					
R3	普通作業員					
R4	土木一般世話役					
Z						
Z1	粒度調整砕石 M-30					
Z2	軽油 小型ローラー パトロール給油					

代価表

下層路盤(車道・路肩部)
150mm 1層施工 再生クランチャーRC-40

35号代価表

1 m2当り

	名称・規格	構成比	積算地区単価	基準地区単価	摘要	備考
K						
K1	モータグレーダ〔排出ガス対策型(第2次基準値)〕 土工用・ブレード幅3.1m					
K2	ロードローラ〔排出ガス対策型(第2次基準値)〕 マカダム・質量10t・締固め幅2.1m					
K3	タイヤローラ(賃貸) 質量8~20t					
R						
R1	運転手(特殊)					
R2	特殊作業員					
R3	普通作業員					
R4	土木一般世話役					
Z						
Z1	再生砕石 RC-40					
Z2	軽油 小型ローリー バトル給油					

代価表

下層路盤(車道・路肩部)
220mm 2層施工 再生クラッシュRC-40

36号代価表

1 m2当り

	名称・規格	構成比	積算地区単価	基準地区単価	摘要	備考
K						
K1	モータグレーダ[排出ガス対策型(第2次基準値)] 土工用・ブレード幅3.1m					
K2	ロードローラ[排出ガス対策型(第2次基準値)] マダム・質量10t・締固め幅2.1m					
K3	タイヤローラ(賃貸) 質量8~20t					
R						
R1	運転手(特殊)					
R2	特殊作業員					
R3	普通作業員					
R4	土木一般世話役					
Z						
Z1	再生砕石 RC-40					
Z2	軽油 小型ローラー パトロール給油					

代価表

表層(車道・路肩部)

1. 4m未満(平均仕上り厚50mm以下) 50mm 再生密粒度アスコン(13) プライムコートPK-3

37号代価表

1 m2当り

	名称・規格	構成比	積算地区単価	基準地区単価	摘要	備考
K						
K1	振動ローラ(舗装用) ハッドガイト式・質量0.5~0.6t					
K2	振動コンパクタ 前進型・質量40~60kg					
R						
R1	特殊作業員					
R2	普通作業員					
R3	土木一般世話役					
Z						
Z1	アスファルト混合物 再生密粒度アスコン(13)				70号代価表	
Z2	アスファルト乳剤 PK3 プライムコート用					
Z3	レギュラーガソリン スタント					
Z4	軽油 小型ローラー パトロール給油					

代価表

現場打ち集水桝・街渠桝(本体)
18-8-25(20)(高炉) 0.58m3を超え0.61m3以下 人力打設 一般養生・特殊養生(練炭)

58号代価表

1箇所当り

	名称・規格	構成比	積算地区単価	基準地区単価	摘要	備考
K						
K1	バック材(賃貸)クレー 山積み0.8m3					
R						
R1	型わく工					
R2	普通作業員					
R3	土木一般世話役					
R4	特殊作業員					
Z						
Z1	生コンクリート 18-8-25(20)(高炉)				71号代価表	
Z2	軽油 小型ローリー ハトロール給油					

代価表

現場打ち集水桝・街渠桝(本体)
18-8-25(20)(高炉) 0.58m3を超え0.61m3以下 人力打設 一般養生・特殊養生(練炭)

59号代価表

1箇所当り

	名称・規格	構成比	積算地区単価	基準地区単価	摘要	備考
K						
K1	バック材(貸)クレー 山積み0.8m3					
R						
R1	型わく工					
R2	普通作業員					
R3	土木一般世話役					
R4	特殊作業員					
Z						
Z1	生コンクリート 18-8-25(20)(高炉)				71号代価表	
Z2	軽油 小型ローリー ハトロール給油					

代価表

現場打ち集水桝・街渠桝(本体)
18-8-25(20)(高炉) 0.69m3を超え0.73m3以下 人力打設 一般養生・特殊養生(練炭)

60号代価表

1箇所当り

	名称・規格	構成比	積算地区単価	基準地区単価	摘要	備考
K						
K1	バック材(賃貸)クレー 山積み0.8m3					
R						
R1	型わく工					
R2	普通作業員					
R3	土木一般世話役					
R4	特殊作業員					
Z						
Z1	生コンクリート 18-8-25(20)(高炉)				71号代価表	
Z2	軽油 小型ローリー ハトロール給油					

組立マンホール
材料

代価表

63号代価表

1式当り

名称・規格	単位	数量	単価	金額	摘要	備考
マンホール蓋 雨水用 φ600 【可児市型】	基	1				
調整金具 φ600*25	組	1				
調整リング φ600*150	個	3				
斜壁ブロック φ600*φ900*600	個	1				
取付け壁 φ900*1800	個	1				
直壁 φ900*300	個	1				
底版ブロック 有効高150	個	1				
マンホール用足掛金物 ノーフレノロフティーステップ MN32DA-RF φ19	個	4				
諸 雑 費	式	1			調整金	
計						
1式当り						

代価表

67号代価表

1式当り

組立マンホール
材料

名称・規格	単位	数量	単価	金額	摘要	備考
マンホール蓋 雨水用 φ600 【可児市型】	基	1				
調整金具 φ600*25	組	1				
調整リング φ600*150	個	2				
調整リング φ600*50	個	1				
斜壁ブロック φ600*φ900*600	個	1				
取付け壁 φ900*1800	個	1				
直壁 φ900*600	個	1				
底版ブロック 有効高150	個	1				
マンホール用足掛金物 ノーレンロフトイーステップ MN32DA-RF φ19	個	4				
諸 雑 費	式	1			調整金	
計						
1式当り						

代価表


基礎砕石
17.5cmを超え20.0cm以下 再生クラッシュラン40~0

72号代価表

1 m2当り


	名 称 ・ 規 格	構成比	積算地区単価	基準地区単価	摘 要	備 考
K						
K1	バックホ(貸)クロー 山積み0.8m3					
R						
R1	普通作業員					
R2	特殊作業員					
R3	運転手(特殊)					
R4	土木一般世話役					
Z						
Z1	再生砕石 RC-40					
Z2	軽油 小型ローリー ハトロール給油					

平面図 S=1/1000

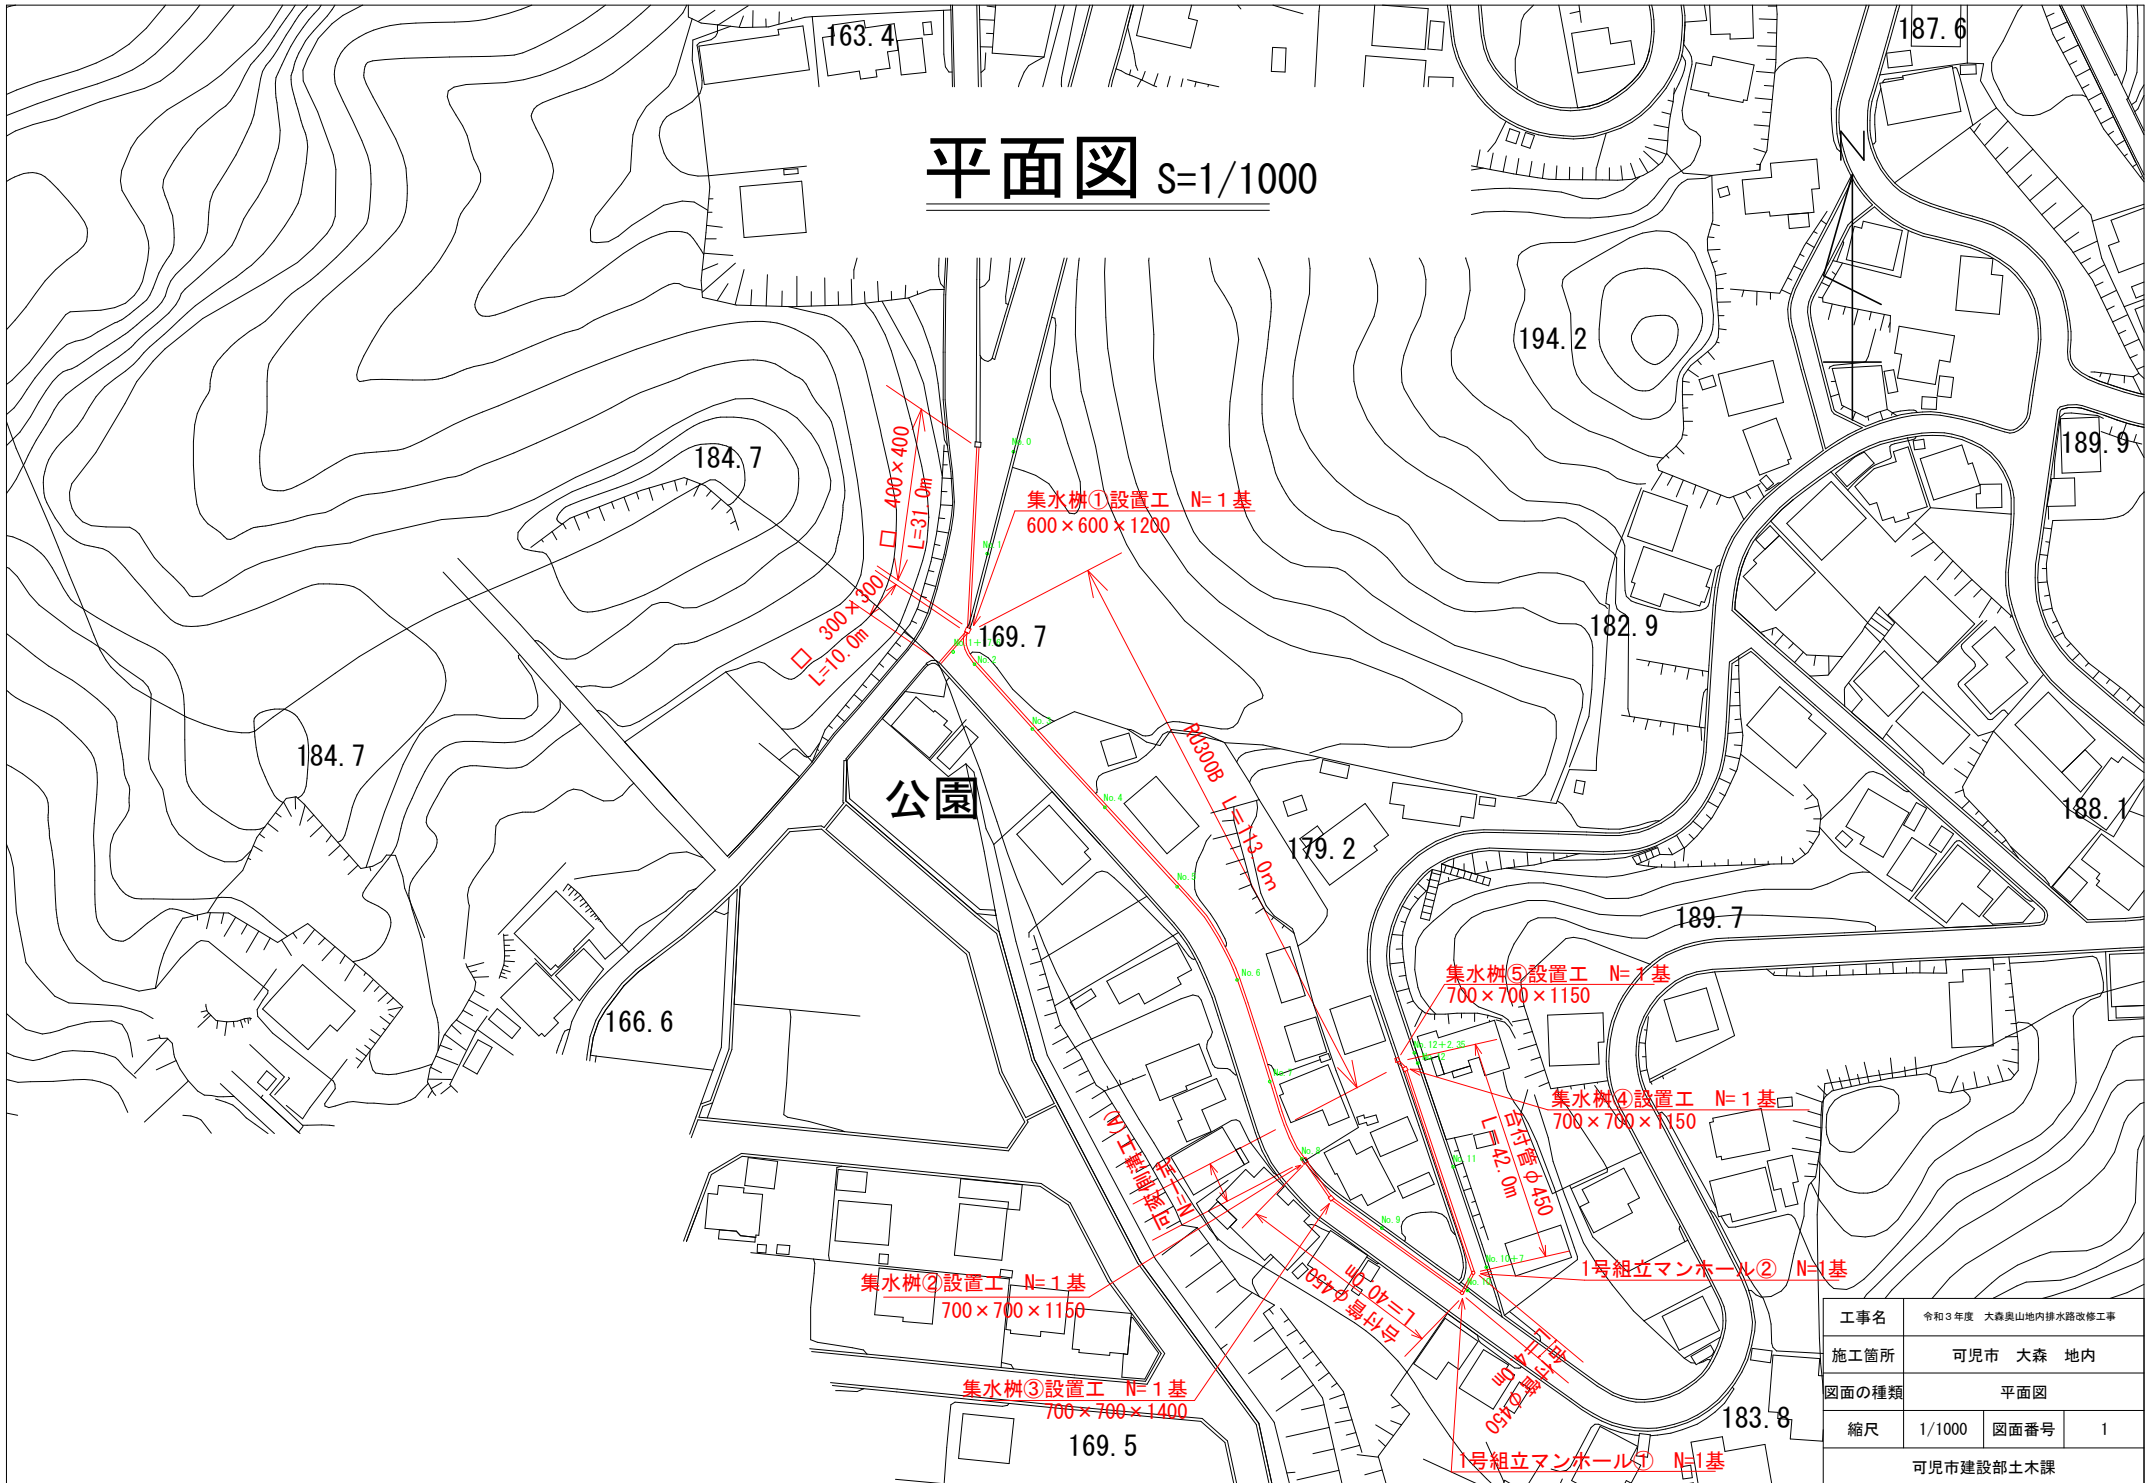

工事名	令和3年度 大森奥山内排水路改修工事		
施工箇所	可児市 大森 地内		
図面の種類	平面図		
縮尺	1/1000	図面番号	1
可児市建設部土木課			


縦断図

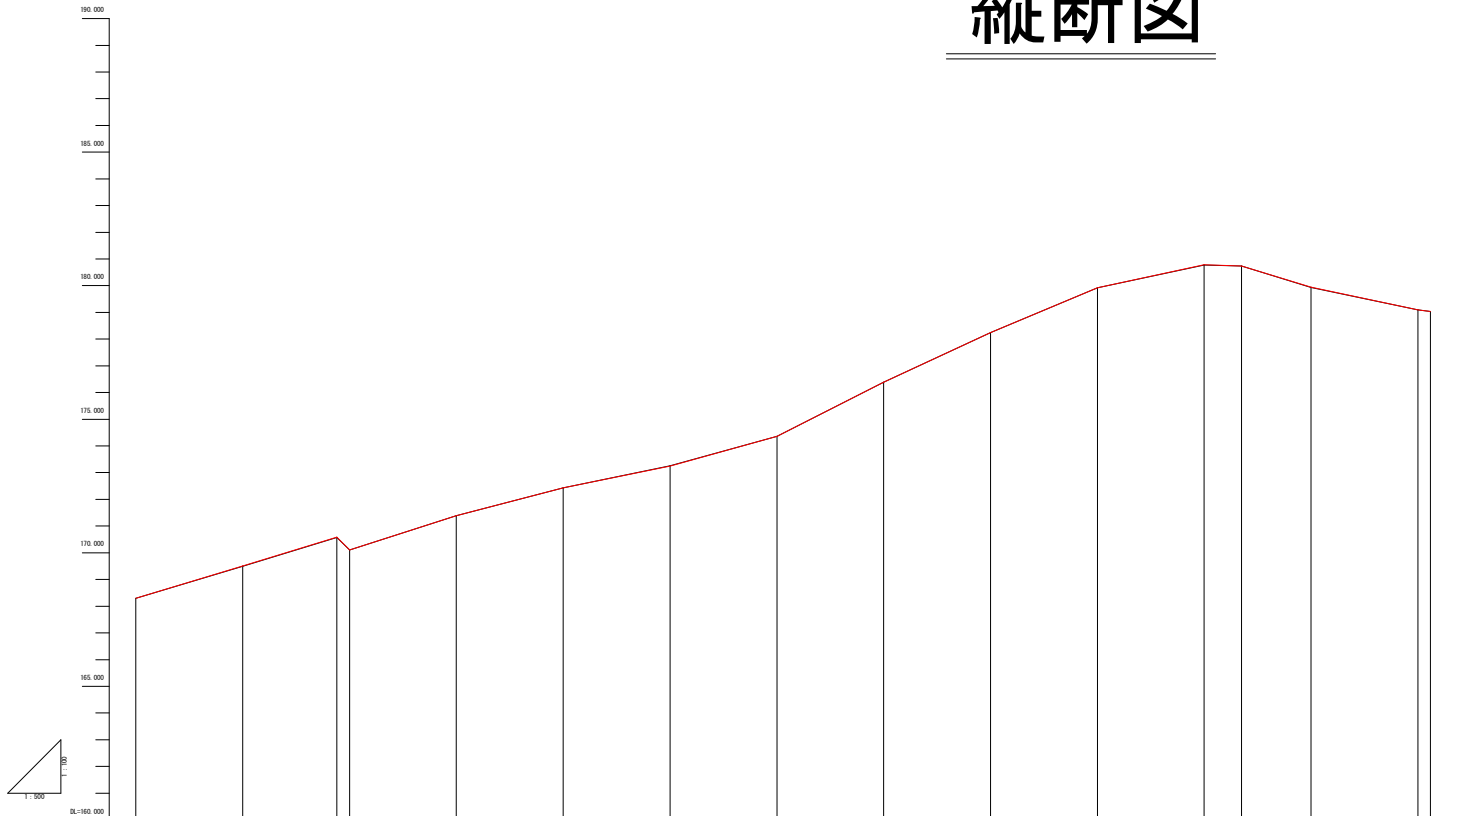


勾配	0.00%	0.10%	0.00%	0.00%	0.00%	0.10%	0.00%	0.00%	0.00%	0.10%	0.00%	0.00%	0.00%	0.00%	0.00%	0.00%
計画高	168.200	169.100	170.500	171.300	172.300	173.250	174.300	175.300	176.300	177.300	178.300	179.300	180.300	181.300	182.300	183.300
地盤高	168.20	169.05	170.55	171.35	172.45	173.25	174.35	175.35	176.35	177.35	178.35	179.35	180.35	181.35	182.35	183.35
切土高	0.00	0.05	0.05	0.00	0.05	0.00	0.00	0.00	0.00	0.00	0.00	0.00	0.00	0.00	0.00	0.00
盛土高	0.00	0.05	0.05	0.00	0.05	0.00	0.00	0.00	0.00	0.00	0.00	0.00	0.00	0.00	0.00	0.00
追加距離	0.00	20.00	37.00	60.00	80.00	100.00	130.00	160.00	190.00	220.00	250.00	270.00	300.00	330.00	350.00	360.00
単距離	0.00	20.00	17.00	20.00	20.00	20.00	20.00	20.00	20.00	20.00	20.00	20.00	20.00	20.00	20.00	20.00
測点番号	0	1	1+17.6	2	3	4	5	6	7	8	9	10	10+7	11	12	12+23
平面線形図	-----															
片勾配図	-----															
拡幅	-----															

工事名	令和3年度 大森奥山内排水路改修工事		
施工箇所	可見市 大森 地内		
図面の種類	縦断図		
縮尺	図示	図面番号	2
可見市建設部土木課			

標準横断図 (1/2) S=1/50

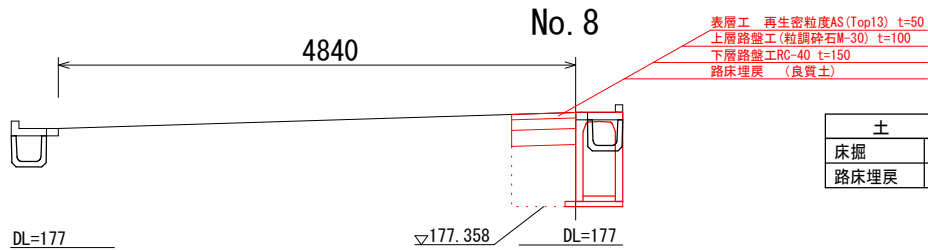


土	工
床掘	0.91 m ²
路床埋戻	0.34 m ²

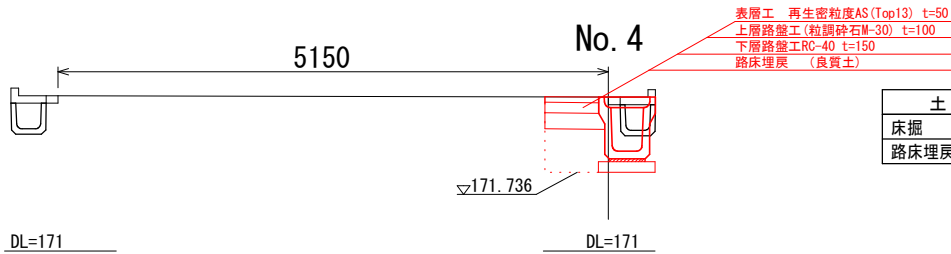


土	工
床掘	0.73 m ²
路床埋戻	0.22 m ²

No. 1+17.6

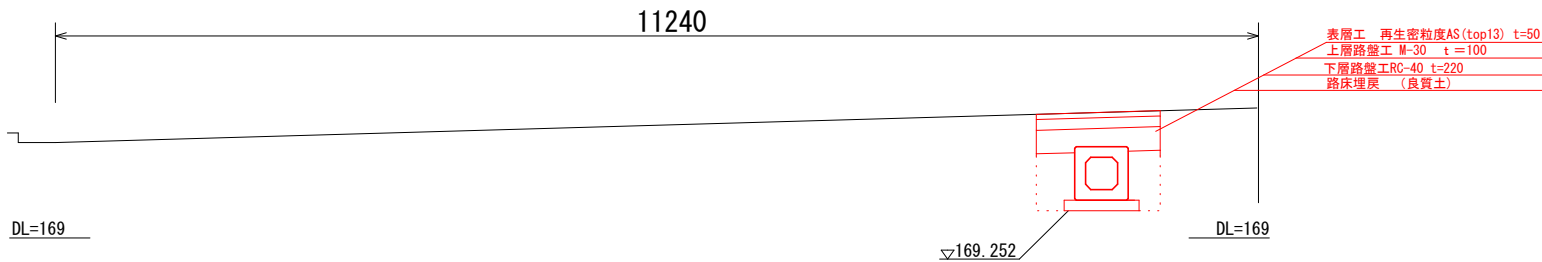


土	工
床掘	1.07 m ²
路床埋戻	0.31 m ²

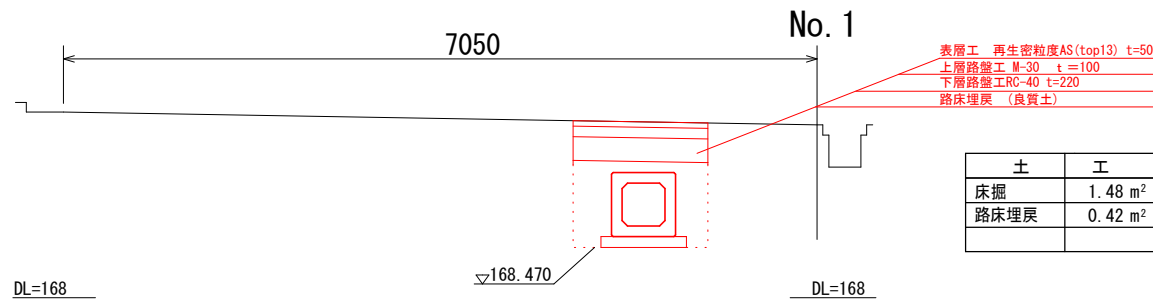


土	工
床掘	1.48 m ²
路床埋戻	0.42 m ²

工事名	令和3年度 大森奥山内排水路改修工事		
施工箇所	可児市 大森 地内		
図面の種類	標準横断図		
縮尺	1/50	図面番号	3
可児市建設部土木課			

標準横断図 (2/2) S=1/50

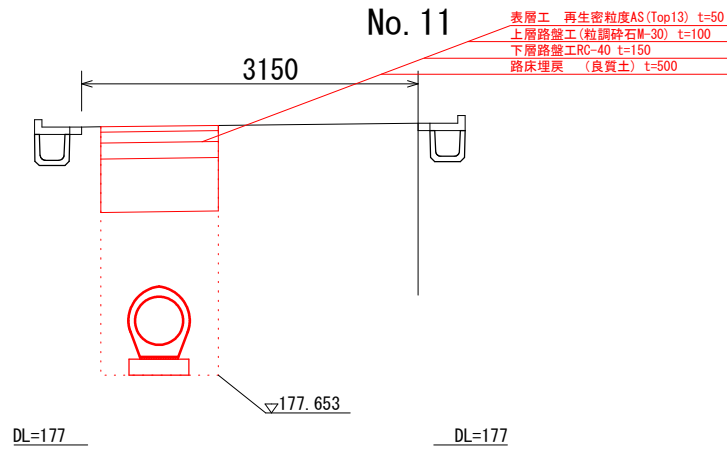


土	工
床掘	2.56 m ²
路床埋戻	0.55 m ²
発生土埋戻	1.43 m ²

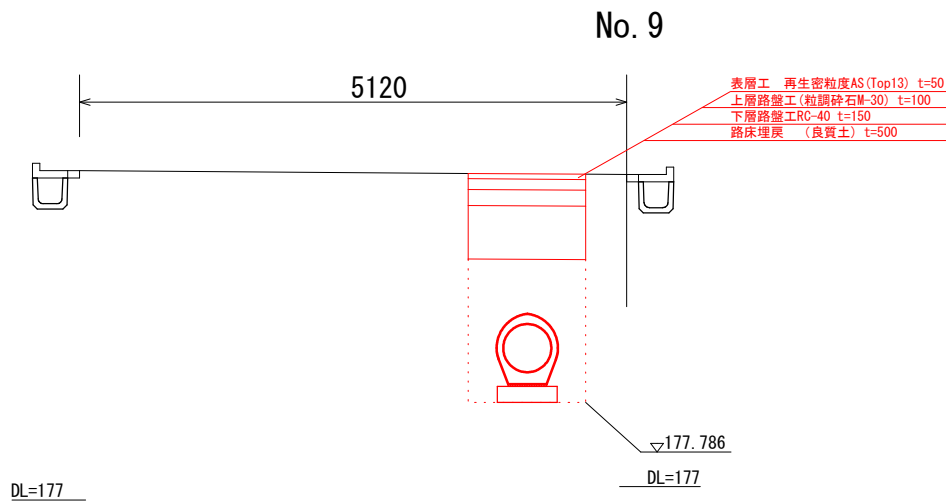

土	工
床掘	2.35 m ²
路床埋戻	0.55 m ²
発生土埋戻	1.24 m ²




工事名	令和3年度 大森奥山内排水路改修工事		
施工箇所	可見市 大森 地内		
図面の種類	標準横断図		
縮尺	1/50	図面番号	4
可見市建設部土木課			

横断図 (1/6) S=1/50

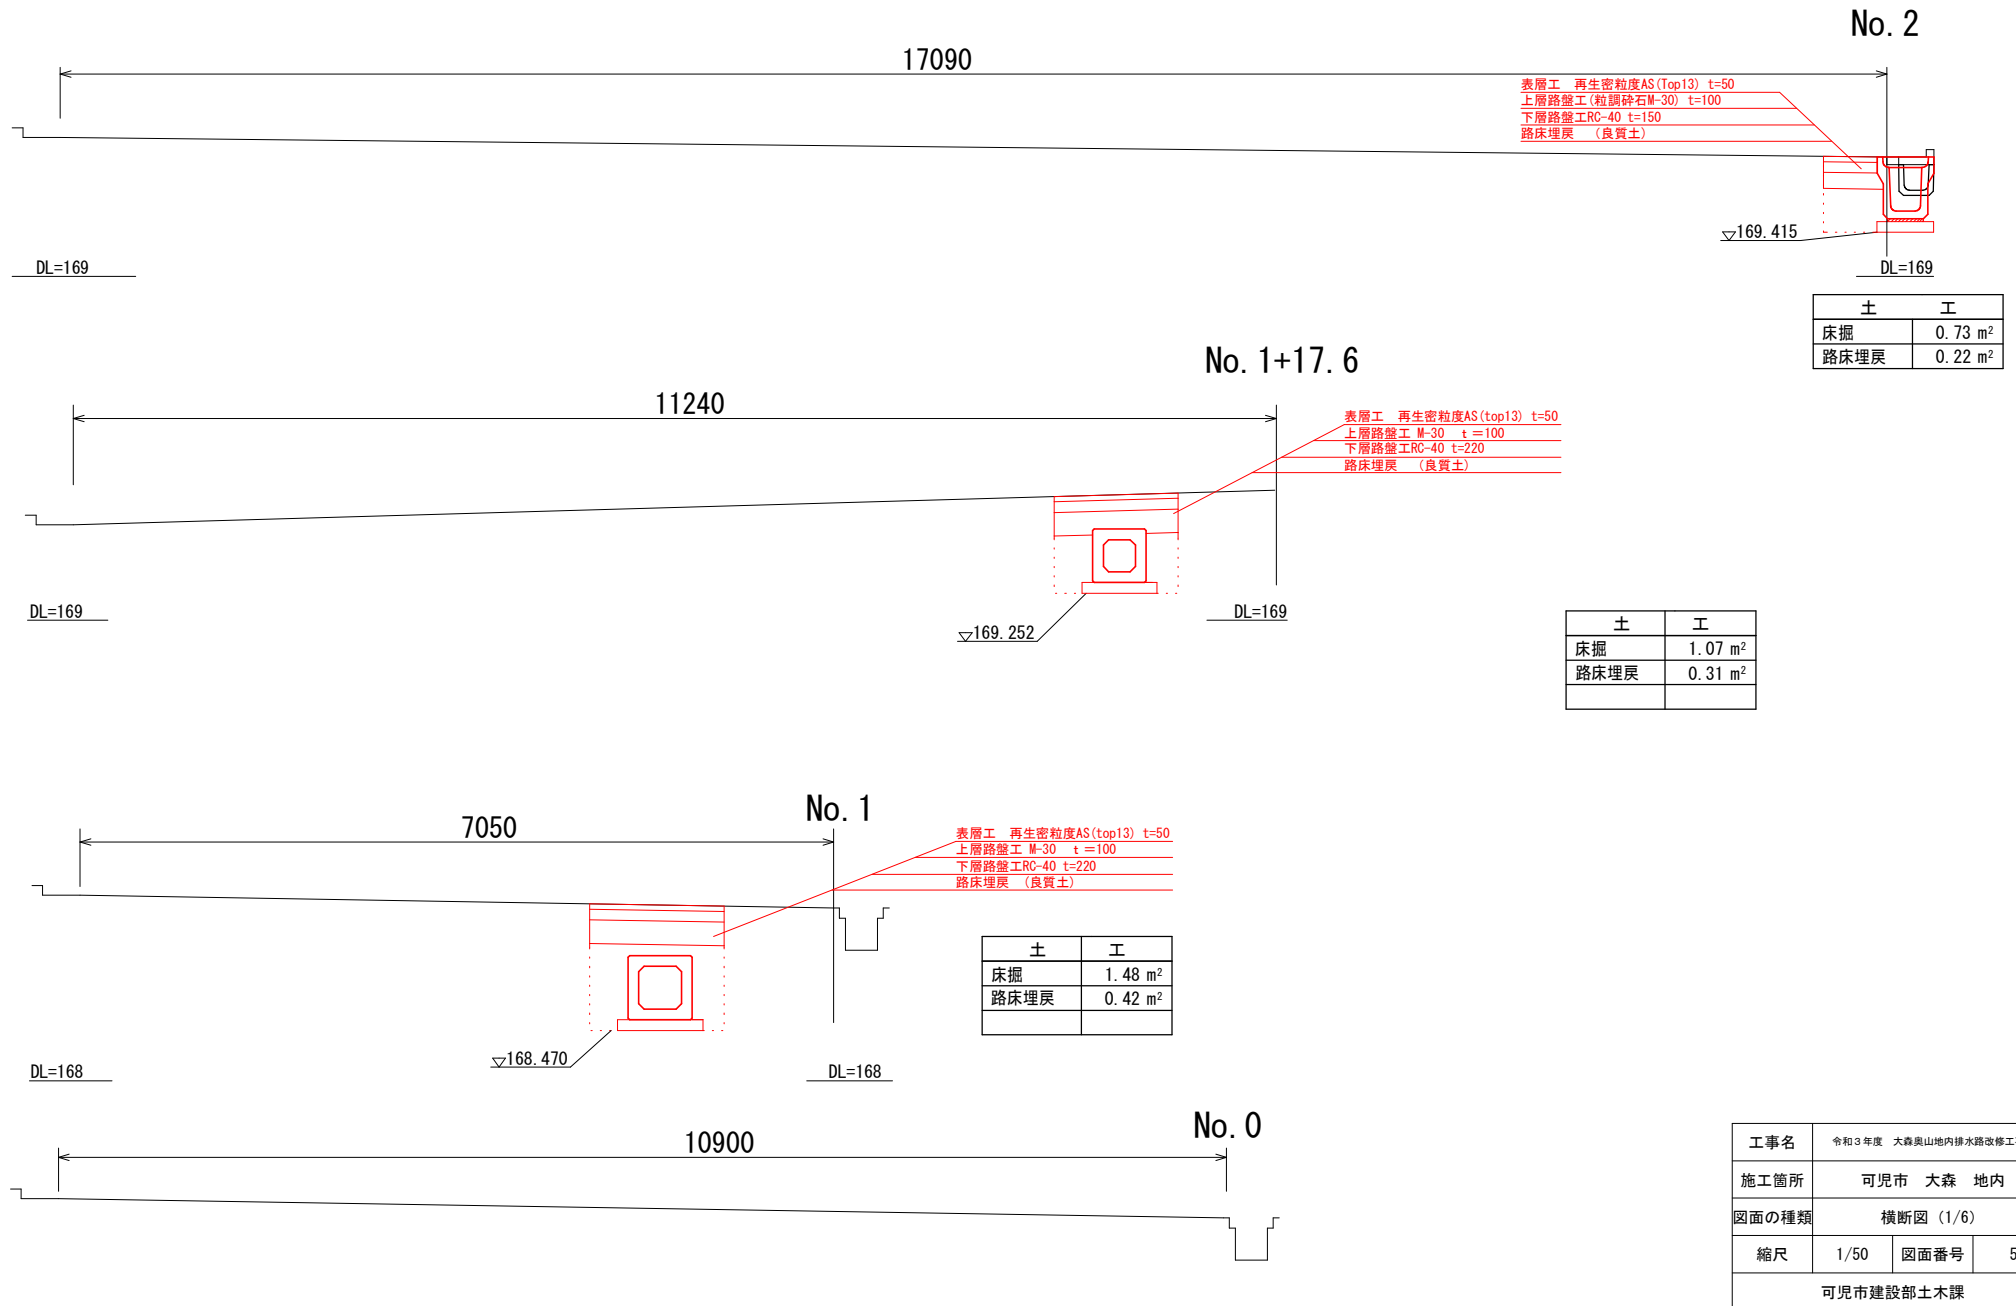




工事名	令和3年度 大森奥山内排水路改修工事		
施工箇所	可見市 大森 地内		
図面の種類	横断図 (1/6)		
縮尺	1/50	図面番号	5
可見市建設部土木課			

横断図 (2/6) S=1/50

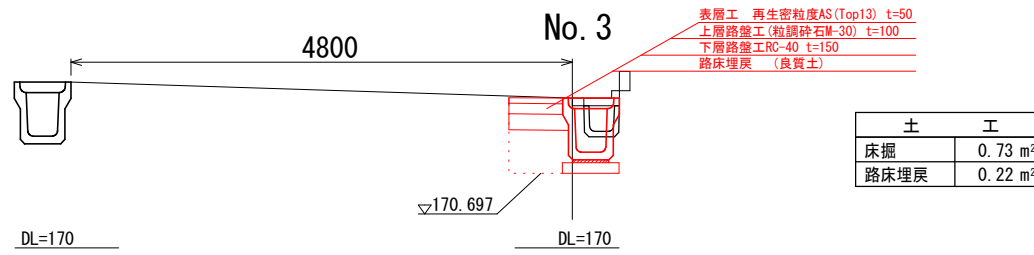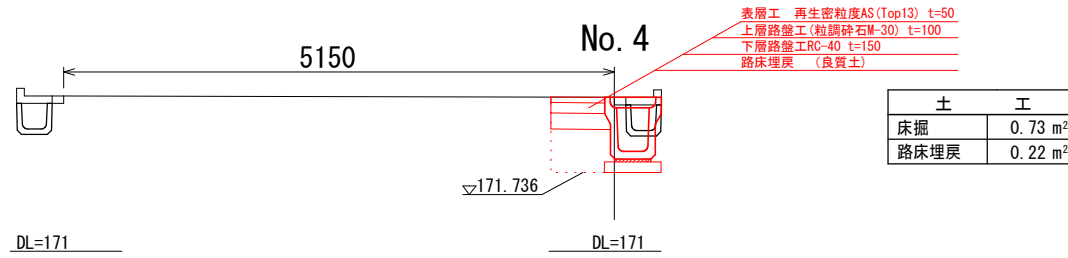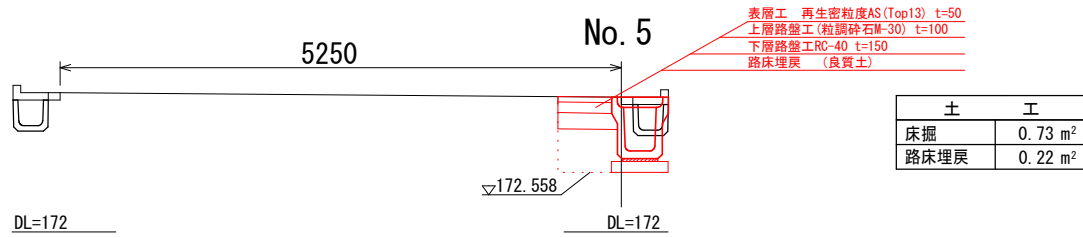



工事名	令和3年度 大森奥山内排水路改修工事		
施工箇所	可児市 大森 地内		
図面の種類	横断図 (2/6)		
縮尺	1/50	図面番号	6
可児市建設部土木課			

横断図 (3/6) S=1/50

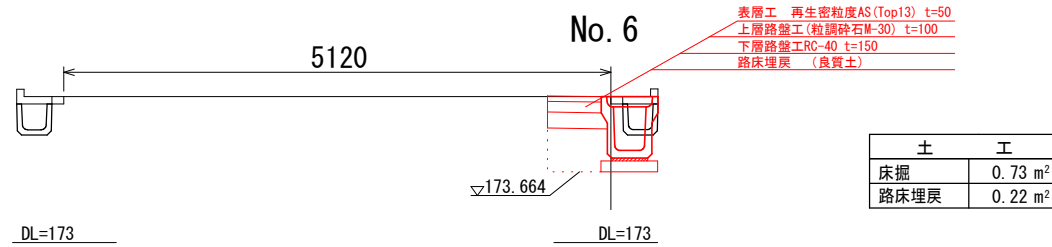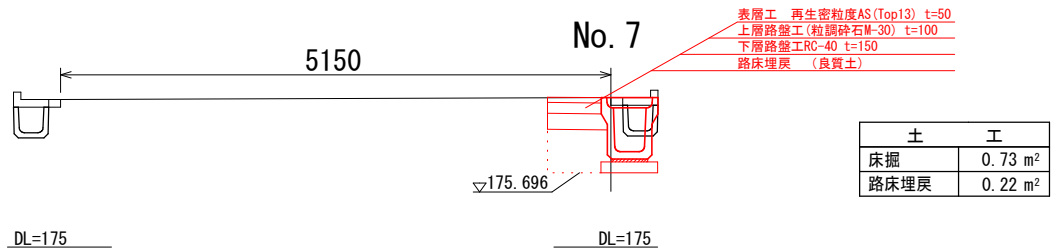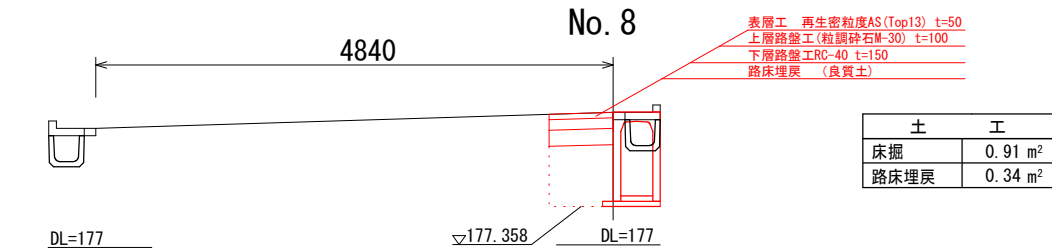

工事名	令和3年度 大森奥山内排水路改修工事		
施工箇所	可見市 大森 地内		
図面の種類	横断図 (3/6)		
縮尺	1/50	図面番号	7
可見市建設部土木課			



横断図 (4/6) S=1/50

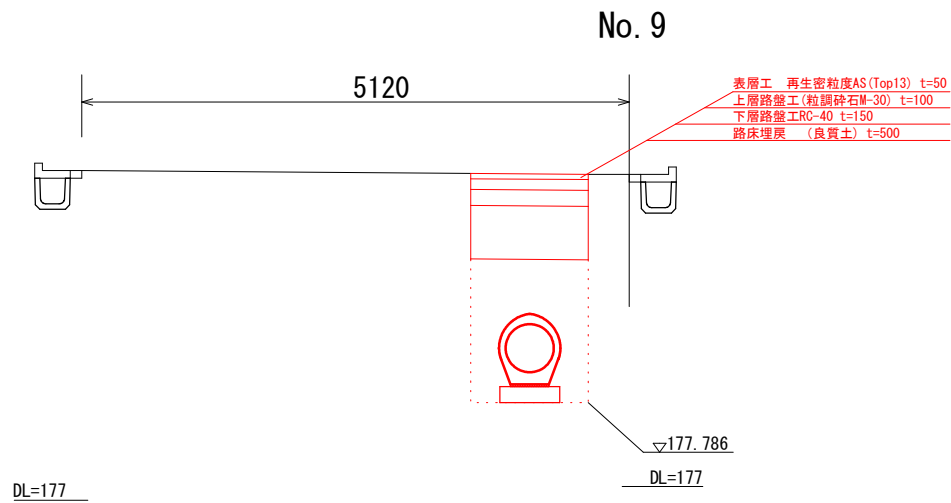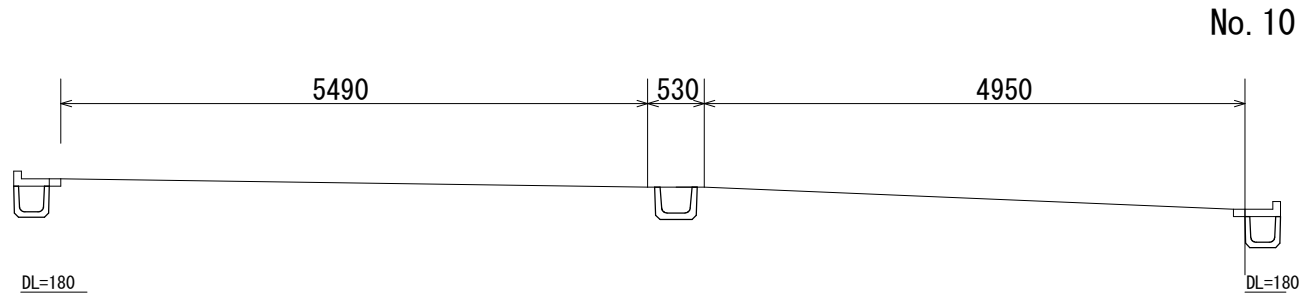

土 工	
床掘	2.35 m ²
路床埋戻	0.55 m ²
発生土埋戻	1.24 m ²


工事名	令和3年度 大森奥山内排水路改修工事		
施工箇所	可見市 大森 地内		
図面の種類	横断図 (4/6)		
縮尺	1/50	図面番号	8
可見市建設部土木課			

横断図 (5/6) S=1/50

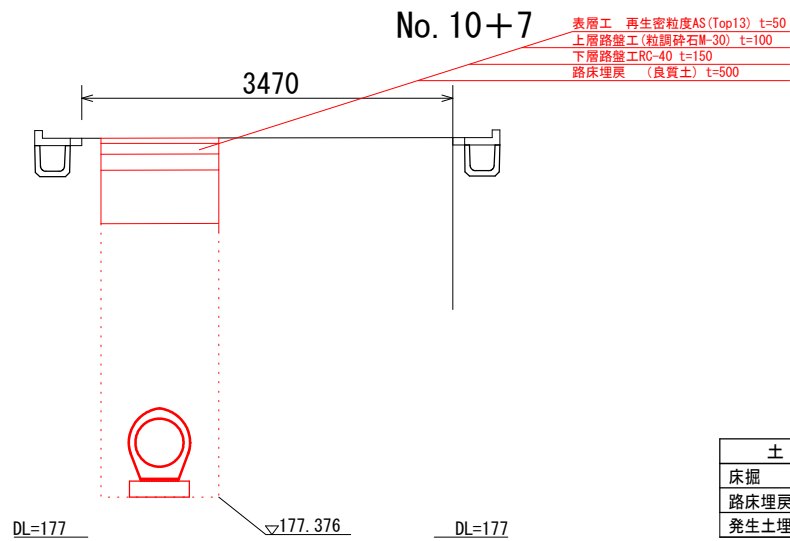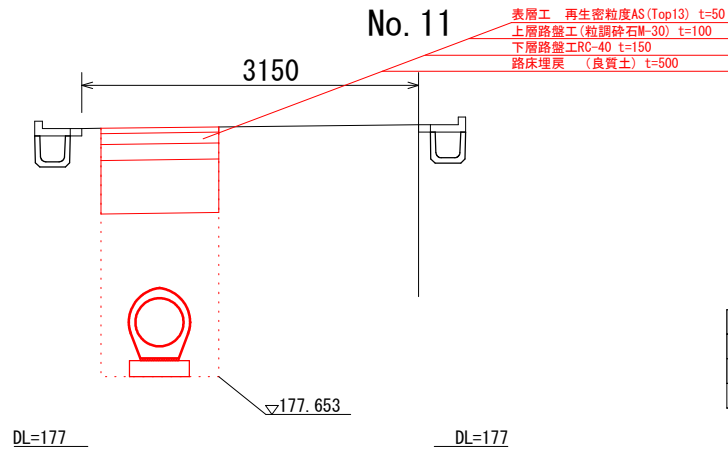


工事名	令和3年度 大森奥山内排水路改修工事		
施工箇所	可児市 大森 地内		
図面の種類	横断図 (5/6)		
縮尺	1/50	図面番号	9
可児市建設部土木課			

横断図 (6/6) S=1/50

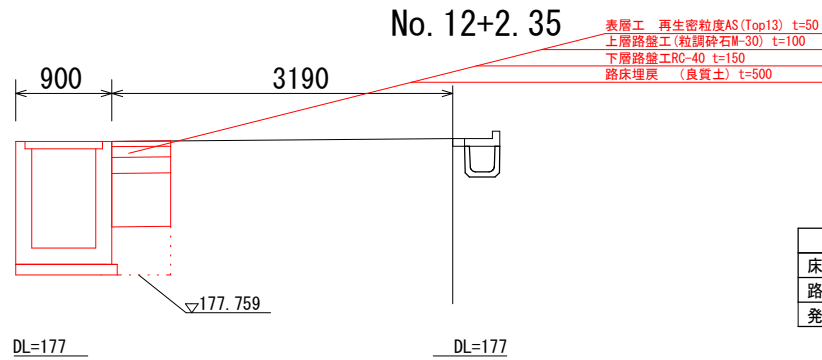

土	工
床掘	1.82 m ²
路床埋戻	0.27 m ²
発生土埋戻	0.24 m ²

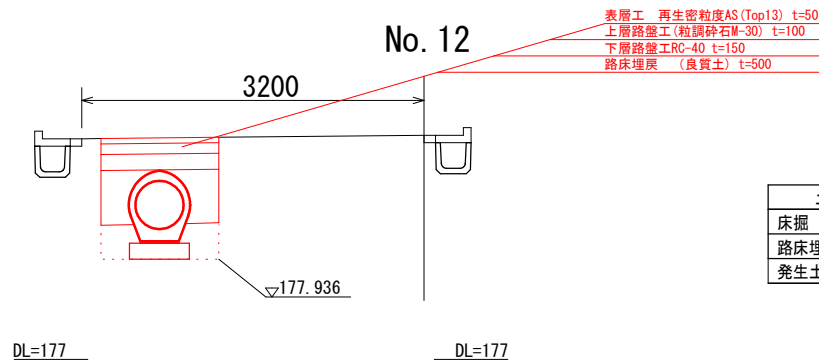


土	工
床掘	1.25 m ²
路床埋戻	0.32 m ²
発生土埋戻	0.21 m ²


工事名	令和3年度 大森奥山内排水路改修工事		
施工箇所	可児市 大森 地内		
図面の種類	横断図 (6/6)		
縮尺	1/50	図面番号	10
可児市建設部土木課			

排水構造図 (1/2)

ボックスカルバート S=1/150

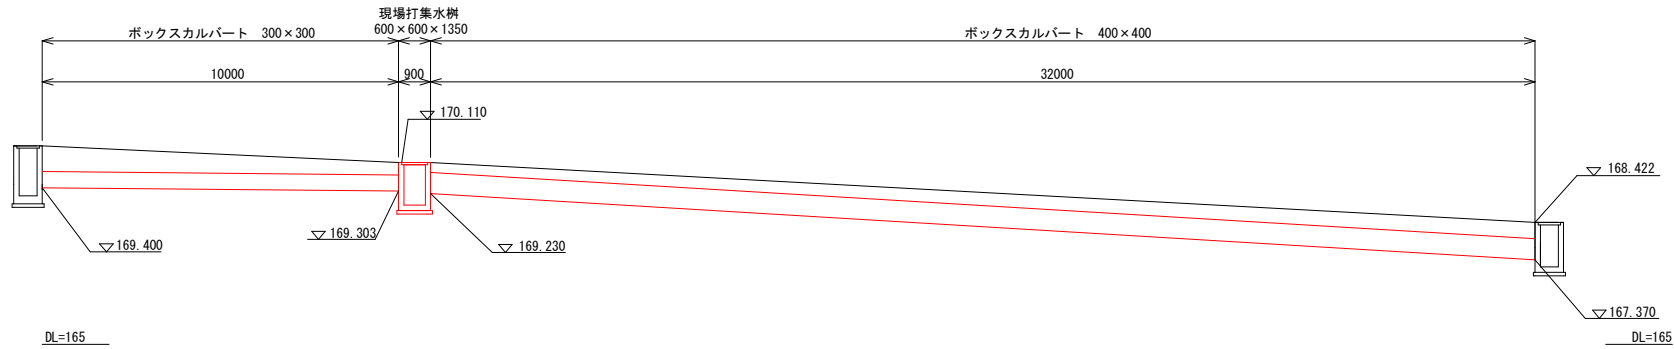



可変側溝(A) S=1/50

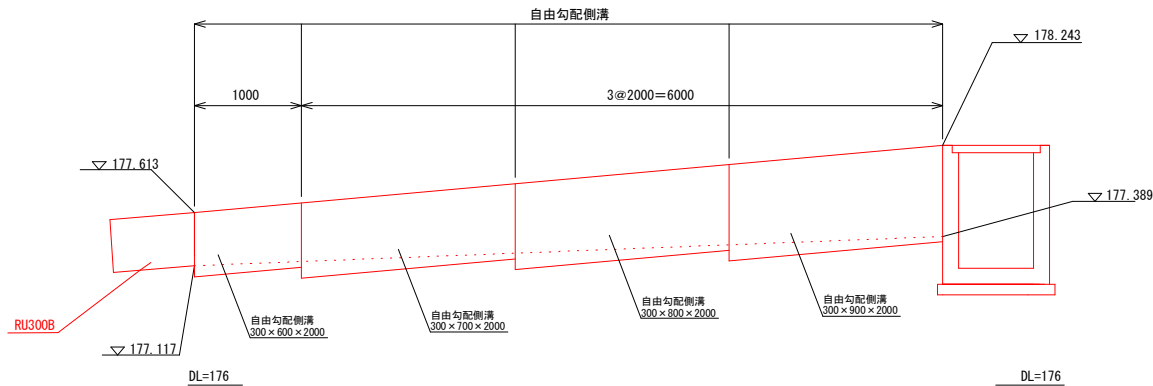

工事名	令和3年度 大森奥山内排水路改修工事		
施工箇所	可見市 大森 地内		
図面の種類	排水構造図		
縮尺	図示	図面番号	11
可見市建設部土木課			

排水構造図 (2/2)


台付管 φ450 S=1/150

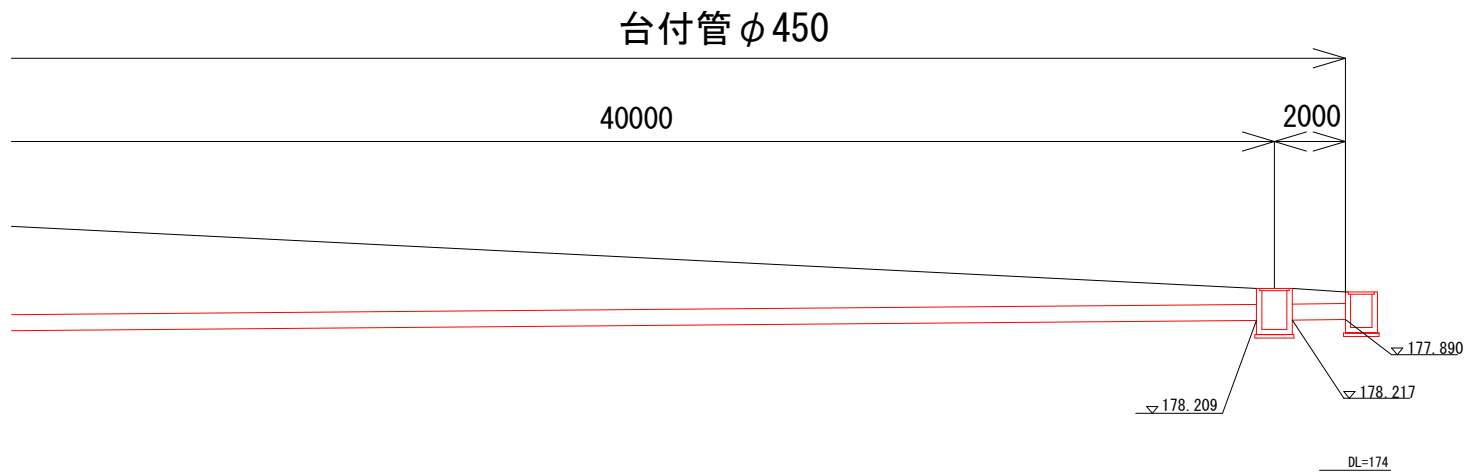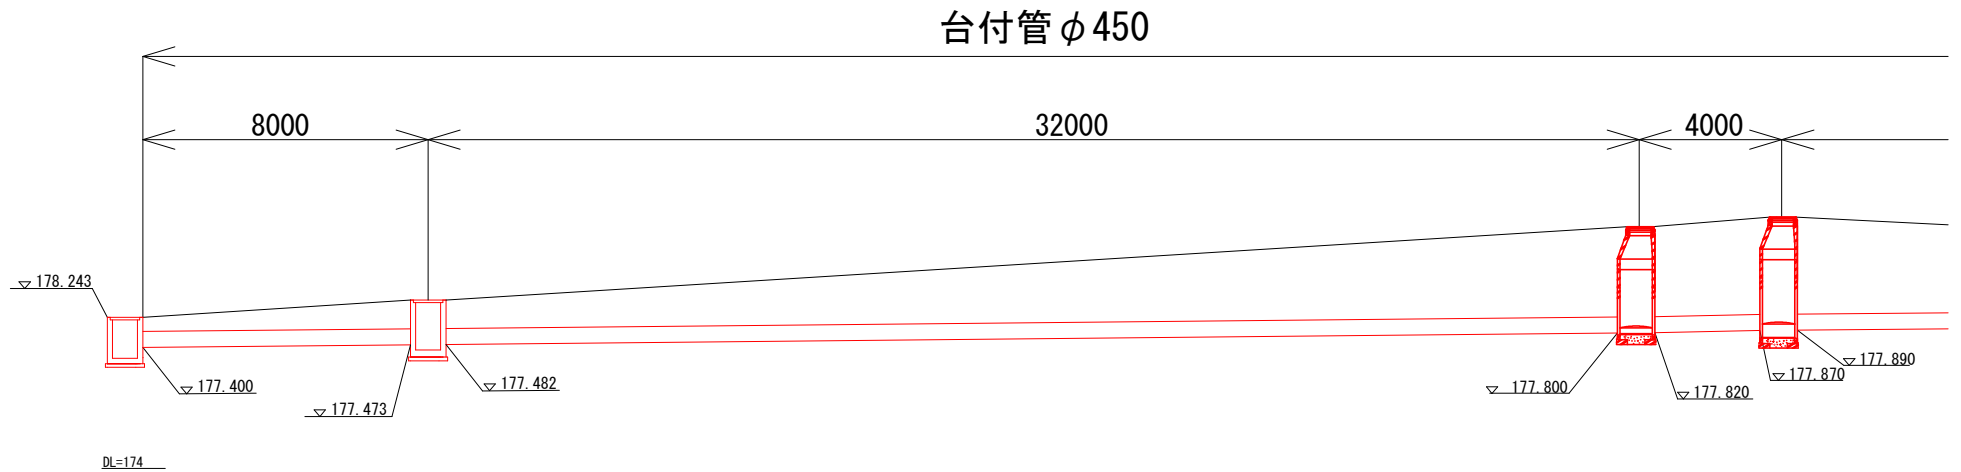

工事名	令和3年度 大森町山地区平野部排水施設改善工事		
施工箇所	可児市 大森 地内		
図面の種類	排水構造図 (2/2)		
縮尺	図示	図面番号	12
可児市建設部土木課			

構造図 (1/8)


集水桝① S=1/30
(600×600×1200)

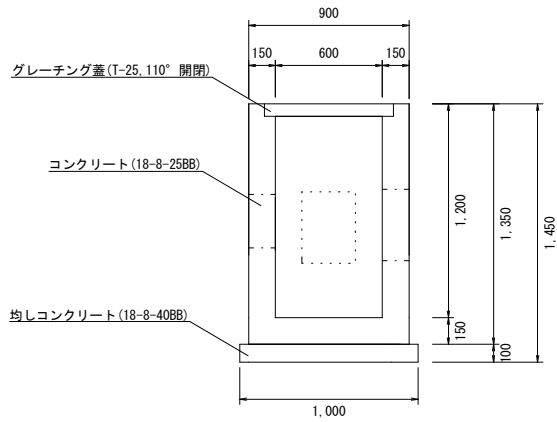

1基当り数量表

名称	計算式	数量	単位
集水桝	600×600×1200	1	基
コンクリート工	1.0935-0.4875	0.6	m ³
コンクリート工事枠	(0.3×1.35×0)+(0.6×1.2×0)+(0.3×0.15×0)+(0.4×0.15×0)	8.4	m ²
グレーチング	600×600 普通目 110° 開閉式	1.0	枚
基礎コンクリート	1.0×1.0×0.1	0.1	m ³
基礎型枠	1.0×0.1×4	0.4	m ²

集水桝③ S=1/30
(700×700×1400)

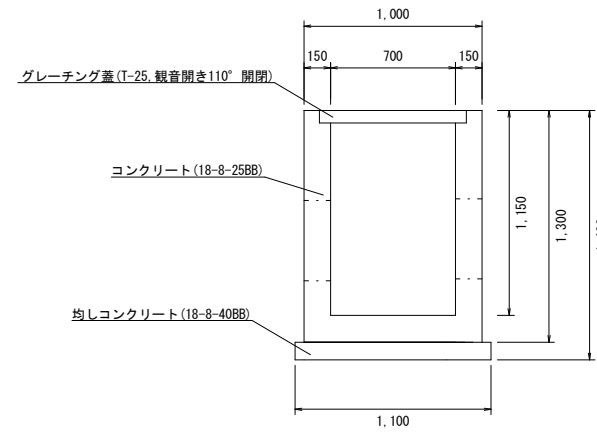


1基当り数量表

名称	計算式	数量	単位
集水桝	700×700×1400	1	基
コンクリート工	1.3-0.611	0.7	m ³
コンクリート工事枠	(1.3×1.3×0)+(1.15×0.7×0)+(0.45×0.14×0.15×2)	10.4	m ²
グレーチング	700×700 普通目 観音開き110° 開閉式	1.0	枚
基礎コンクリート	1.1×1.1×0.1	0.1	m ³
基礎型枠	1.1×0.1×4	0.4	m ²

工事名	令和3年度 大森奥山内排水路改修工事		
施工箇所	可児市 大森 地内		
図面の種類	構造図 (1/8)		
縮尺	図示	図面番号	13
可児市建設部土木課			

構造図 (2/8)


集水桝② S=1/30
(700×700×1150)

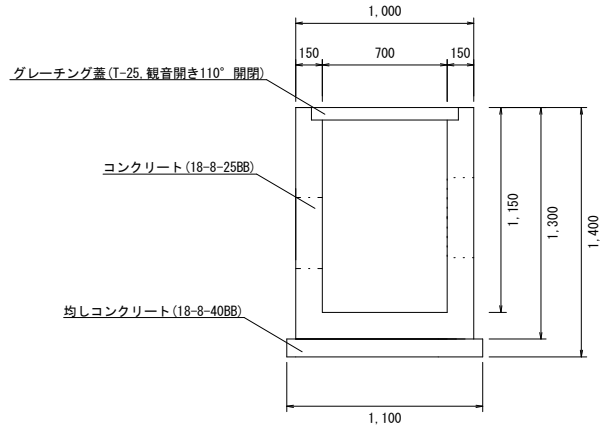

1基当り数量表

名称	計算式	数量	単位
集水桝	700×700×1115	1	基
コンクリート工	1.15-0.605	0.5	m ³
コンクリート工事枠	(1.04+2.41+0.34)×(1.04+0.34)×(1.15+0.44)×(1.15+0.225+0.225+0.14+0.14)	8.6	m ²
グレーチング	700×700 普通目 観音開き110° 開閉式	1.0	枚
基礎コンクリート	1.1×1.1×0.1	0.1	m ³
基礎型枠	1.1×0.1×4	0.4	m ²


集水桝④ S=1/30
(700×700×1150)

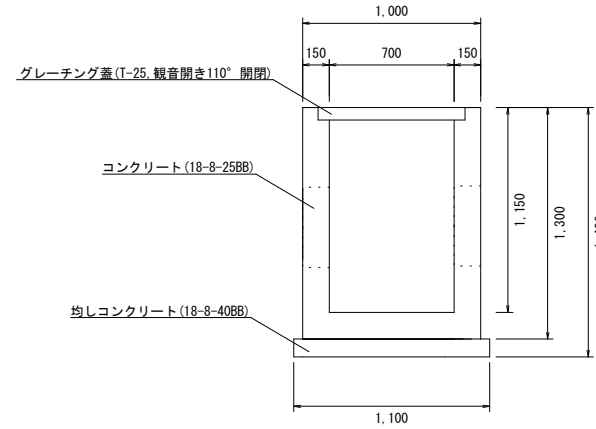

1基当り数量表

名称	計算式	数量	単位
集水桝	700×700×1150	1	基
コンクリート工	1.15-0.611	0.5	m ³
コンクリート工事枠	(1.04+2.41+0.34)×(1.04+0.34)×(1.15+0.44)×(1.15+0.225+0.225+0.14+0.14)	8.5	m ²
グレーチング	700×700 普通目 観音開き110° 開閉式	1.0	枚
基礎コンクリート	1.1×1.1×0.1	0.1	m ³
基礎型枠	1.1×0.1×4	0.4	m ²

集水桝⑤ S=1/30
(700×700×1150)

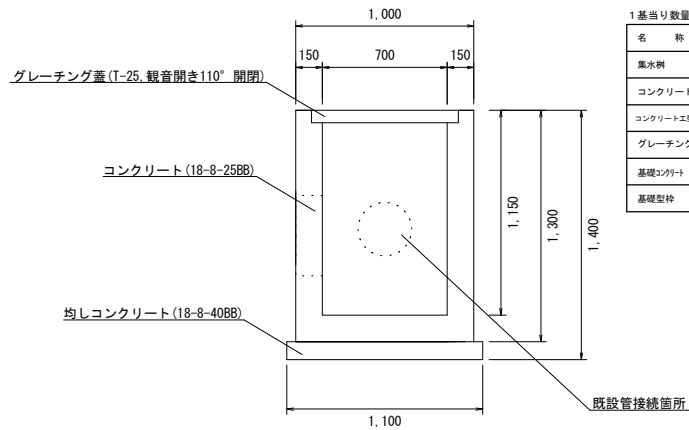


1基当り数量表

名称	計算式	数量	単位
集水桝	700×700×1150	1	基
コンクリート工	1.15-0.574	0.6	m ³
コンクリート工事枠	(1.04+2.41+0.34)×(1.04+0.34)×(1.15+0.44)×(1.15+0.225+0.225+0.14+0.14)	8.5	m ²
グレーチング	700×700 普通目 観音開き110° 開閉式	1.0	枚
基礎コンクリート	1.1×1.1×0.1	0.1	m ³
基礎型枠	1.1×0.1×4	0.4	m ²

工事名	令和3年度 大森奥山内排水路改修工事		
施工箇所	可児市 大森 地内		
図面の種類	構造図 (2/8)		
縮尺	図示	図面番号	14
可児市建設部土木課			

構造図 (3/8)

PU型側溝標準図
(リボン型側溝相当品)

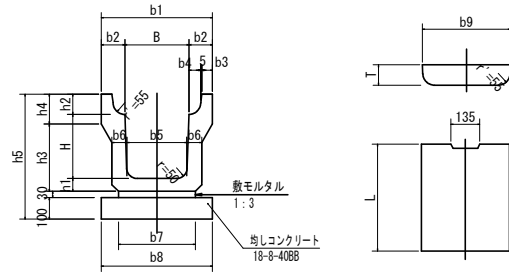

材料表 10m当り


名称	規格	単位	数量	備考
PU側溝	300B	本	5	
コブレット蓋	騒音防止型	枚	19	
	排水性能付き	枚	1	
均しコンクリート	18-8-40BB	m ³	0.52	
均しコ型枠		m ²	2.0	

寸法表 (mm)

	B	H	b1	b2	b3	b4	b5	b6	b7	b8	h1	h2	h3	h4	h5	L
PU-8300-H400	300	400	520	110	55	50	270	70	330	520	70	95	415	150	695	2000

自由勾配側溝 S=1/20


300×600
本体参考重量 560kg (L=2000)

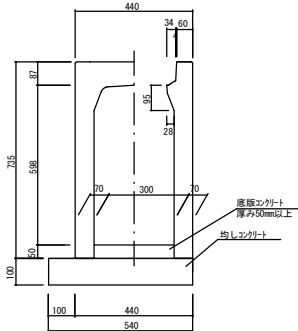

10m当り数量表

名称	計算式	数量	単位
側溝	可変側溝 300×600	10.00	m
底版コンクリート	0.300×0.050×10.00	0.150	m ³
均しコンクリート	0.540×0.10×10.00	0.54	m ³
基礎型枠	0.1×2×10.00	2.00	m ²
蓋版	300用 L=500 29kg	10	枚


300×700
本体参考重量 626kg (L=2000)

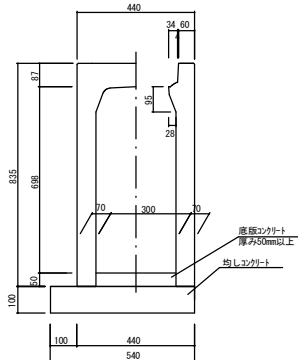

10m当り数量表

名称	計算式	数量	単位
側溝	可変側溝 300×700	10.00	m
底版コンクリート	0.300×0.050×10.00	0.150	m ³
均しコンクリート	0.540×0.10×10.00	0.54	m ³
基礎型枠	0.1×2×10.00	2.00	m ²
蓋版	300用 L=500 29kg	10	枚


300×800
本体参考重量 682kg (L=2000)

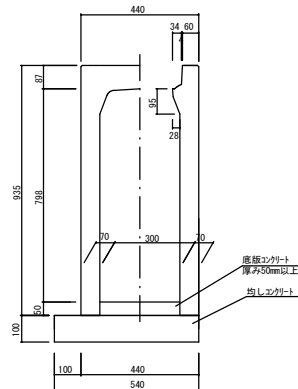

10m当り数量表

名称	計算式	数量	単位
側溝	可変側溝 300×800	10.00	m
底版コンクリート	0.300×0.050×10.00	0.150	m ³
均しコンクリート	0.540×0.10×10.00	0.54	m ³
基礎型枠	0.1×2×10.00	2.00	m ²
蓋版	300用 L=500 29kg	10	枚

300×900
本体参考重量 743kg (L=2000)

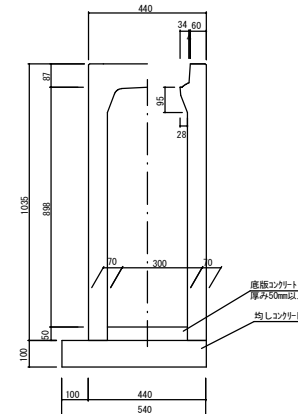






10m当り数量表

名称	計算式	数量	単位
側溝	可変側溝 300×900	10.00	m
底版コンクリート	0.300×0.050×10.00	0.150	m ³
均しコンクリート	0.540×0.10×10.00	0.54	m ³
基礎型枠	0.1×2×10.00	2.00	m ²
蓋版	300用 L=500 29kg	10	枚

工事名	令和3年度 大森奥山内排水路改修工事		
施工箇所	可児市 大森 地内		
図面の種類	構造図 (3/8)		
縮尺	図示	図面番号	15
可児市建設部土木課			

構造図 (4/8)

ボックスカルバート(参考図) B300×H300×L1000 S=1:20

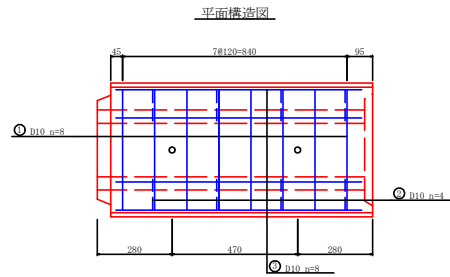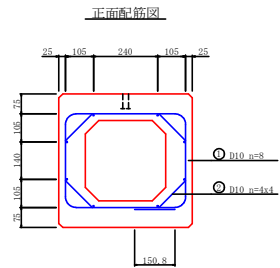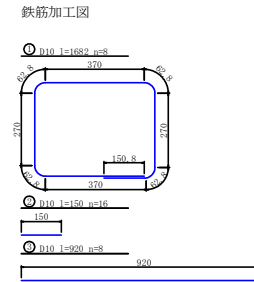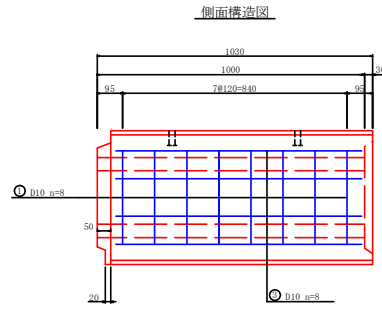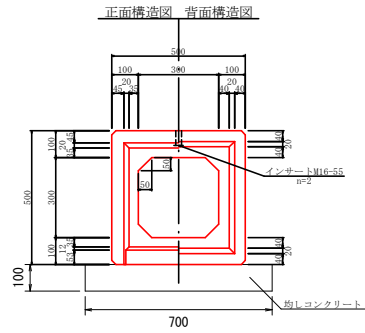

鉄筋質量表 (SD295以上)






記号	径	長さ mm	本数	質量 kg	摘要
⊙	D10	1682	8	7.535	0.560 kg/m
⊙	D10	150	16	1.344	0.560 kg/m
⊙	D10	920	8	4.122	0.560 kg/m
合計				13.001	

目地モルタル量 0.002 m³

工事名	令和3年度 大森奥山内排水路改修工事		
施工箇所	可児市 大森 地内		
図面の種類	構造図 (4/8)		
縮尺	図示	図面番号	16
可児市建設部土木課			

構造図 (5/8)

ボックスカルバート(参考図) B400×H400×L1000 S=1:20

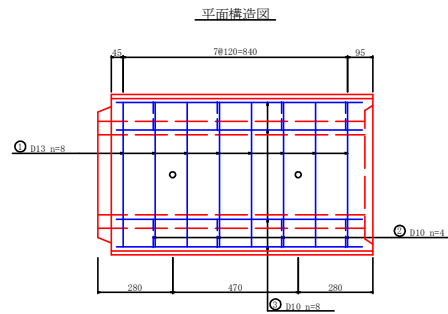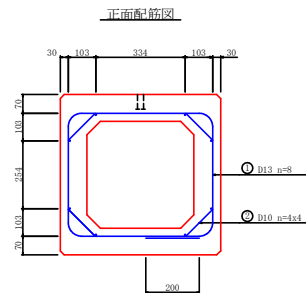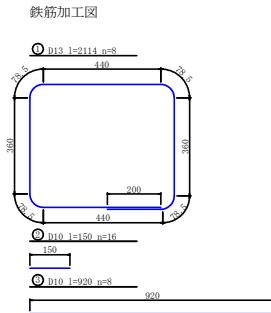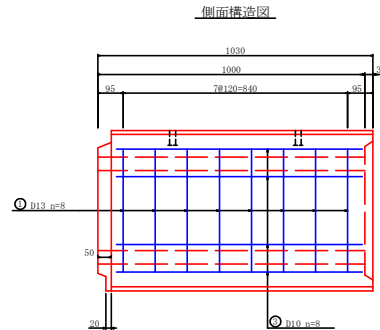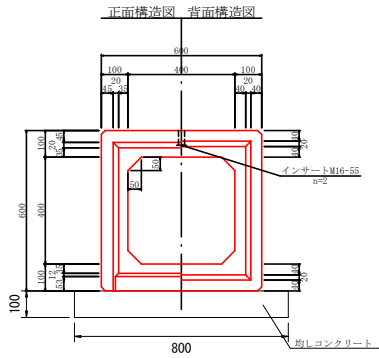


鉄筋質量表 (SD295以上)

記号	径	長さ mm	本数	質量 kg	備考
⊙	D13	2114	8	16,827	0.995 kg/m
⊙	D10	150	16	1,344	0.560 kg/m
⊙	D10	920	8	4,122	0.560 kg/m
合計				22,293	

目地モルタル量 0.002 m³


工事名	令和3年度 大森奥山地区内排水路改修工事		
施工箇所	可見市 大森 地内		
図面の種類	構造図 (5/8)		
縮尺	図示	図面番号	17
可見市建設部土木課			

構造図 (6/8)

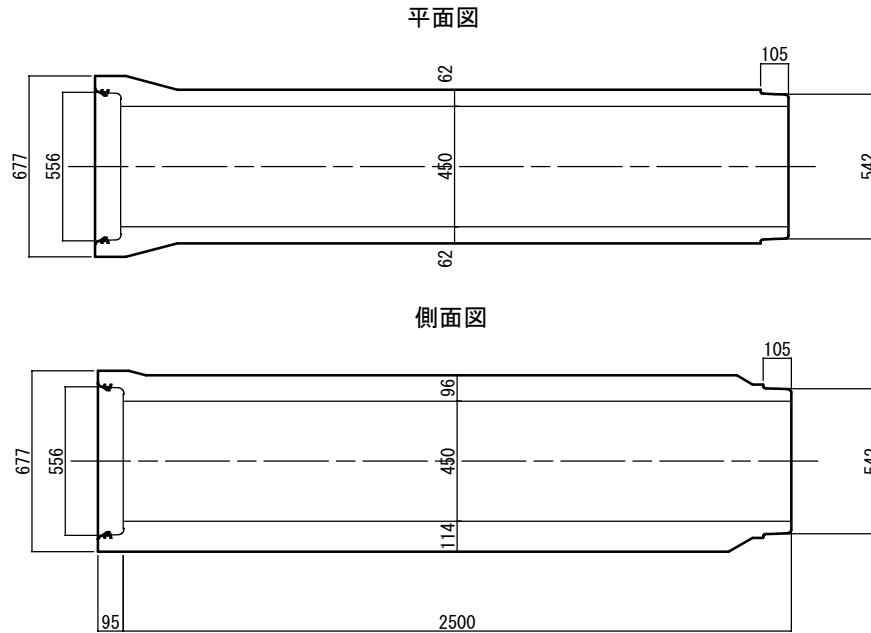

* B Z - 4 5 0

JIS A 5372 II 類認定商品

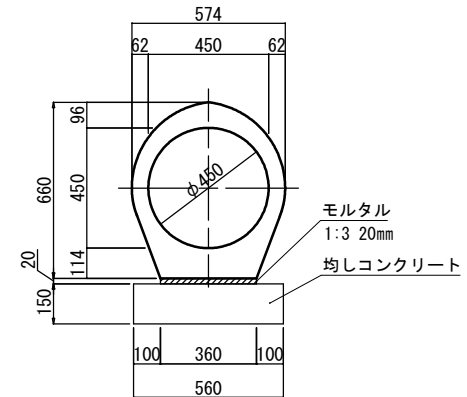


台付管寸法・材料表

材料表 (100m当たり)						摘要
台付管 (m)	均しコンクリート 18-8-40 BB (m ²)	敷モルタル 1:3 式 (m ³)	床掘土 式 (m ³)	埋戻転圧有 式 (m ³)	残土処理土 式 (m ³)	
100	56	1 (0.7)	1 ()	1 ()	1 ()	892 kg/本 JIS A 5372 II 類認定商品


工事名	令和3年度 大森奥山内排水路改修工事		
施工箇所	可児市 大森 地内		
図面の種類	構造図 (6/8)		
縮尺	図示	図面番号	18
可児市建設部土木課			

組立1号マンホール標準図 S=1:30


縦断面図

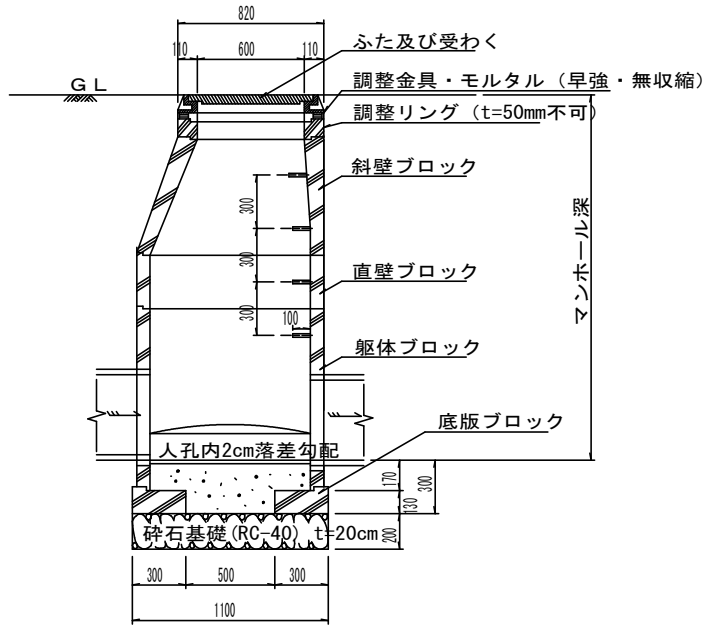

横断面図

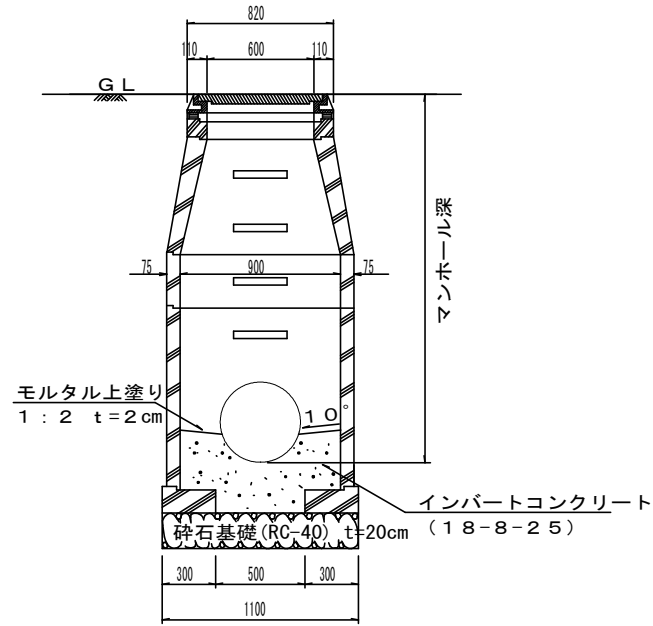

平面図

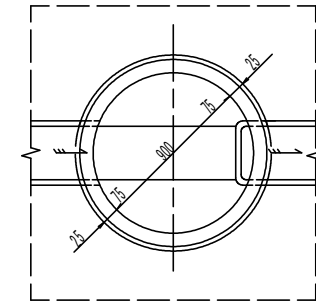

数量表

マンホール No.	マンホール 深	1号組立																	調整 高			
		取付壁					直壁					斜壁600×900			床版斜壁	調整リング				調整金具		鉄蓋
		180	120	90	60	30	180	120	90	60	30	M 1 T	S	C M R	4.5	2.5	MF1					
No. 1	2.980	1								1	1					3			1	1	0	
No. 2	3.190	1								1	1					2		1	1	1	10	


工事名	令和3年度 大森奥山内排水路改修工事		
施工箇所	可児市 大森 地内		
図面の種類	構造図 (7/8)		
縮尺	図示	図面番号	19
可児市建設部土木課			

構造図 (8/8)


軽量鋼矢板土留設置工標準図 (参考図)

S=FREE

断面図

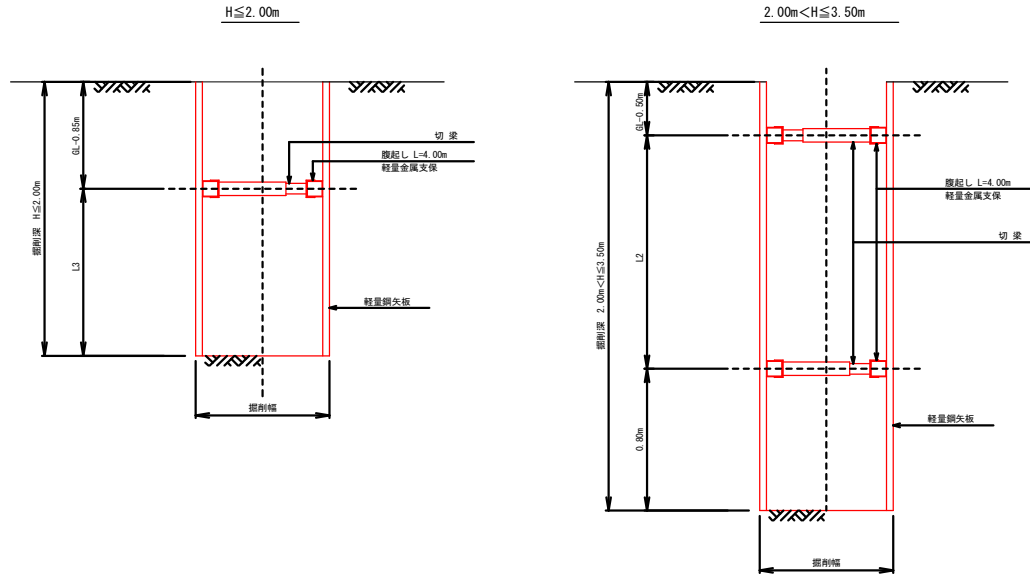

平面図

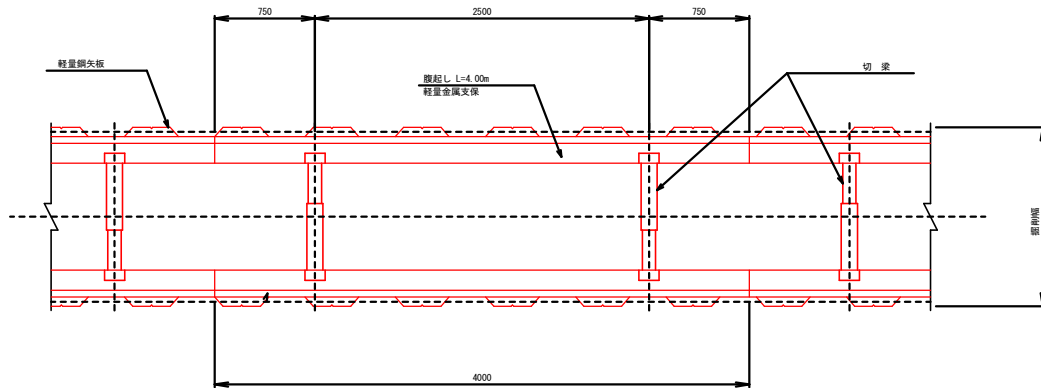

軽量鋼矢板設置基準

掘削深	支保工段数	掘起し	切梁
2.00m以下	1段支保	断面係数 120cm ² 以上	水圧式又はネジ式
2.00mより大きく 3.50m以下	2段支保		

工事名	令和3年度 大森奥山内排水路改修工事		
施工箇所	可児市 大森 地内		
図面の種類	構造図 (8/8)		
縮尺	図示	図面番号	20
可児市建設部土木課			

163.4

舗装展開図 S=1/1000


舗装工 A=32m²
 表層工 再生砕石厚48 (cop13) t=50
 下層砕石工 R=40 t=220
 上層砕石工 M=30 t=100

舗装工 A=110m²
 表層工 再生砕石厚48 (cop13) t=50
 下層砕石工 R=40 t=220
 上層砕石工 M=30 t=100

工事名	令和3年度 大森奥山内排水路改修工事		
施工箇所	可児市 大森 地内		
図面の種類	舗装展開図		
縮尺	1/1000	図面番号	21
可児市建設部土木課			

163.4

撤去平面図 S=1/1000

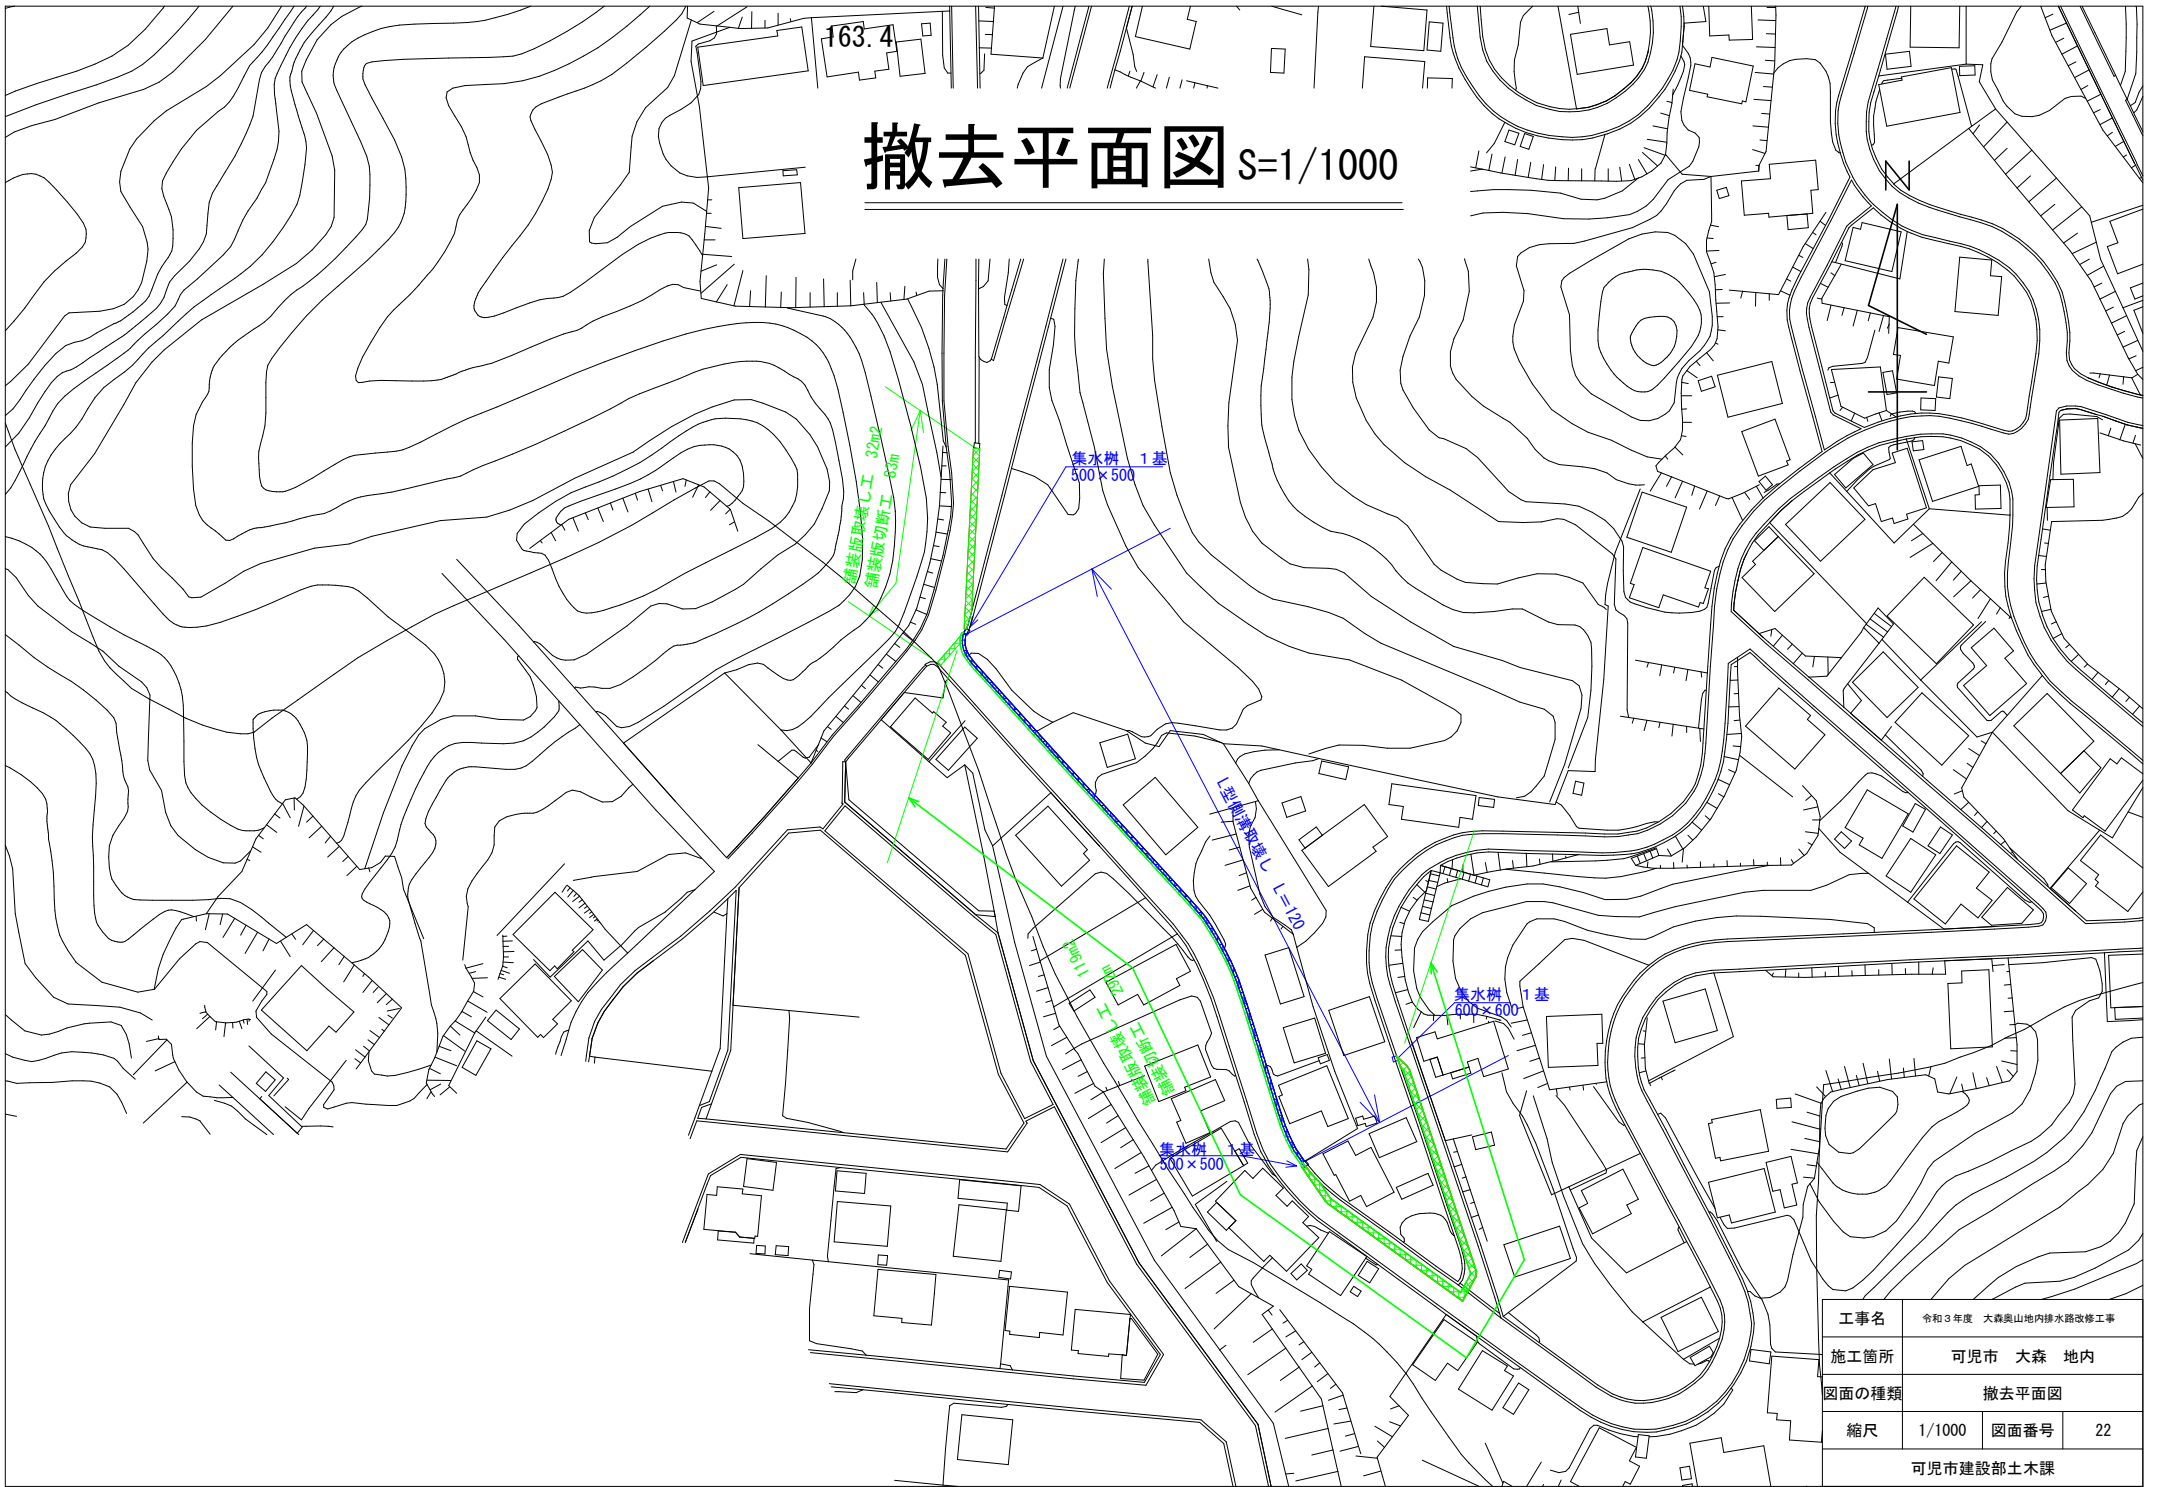


工事名	令和3年度 大森奥山内排水路改修工事		
施工箇所	可児市 大森 地内		
図面の種類	撤去平面図		
縮尺	1/1000	図面番号	22
可児市建設部土木課			

公園

土留展開図 S=1/500

179.2

N

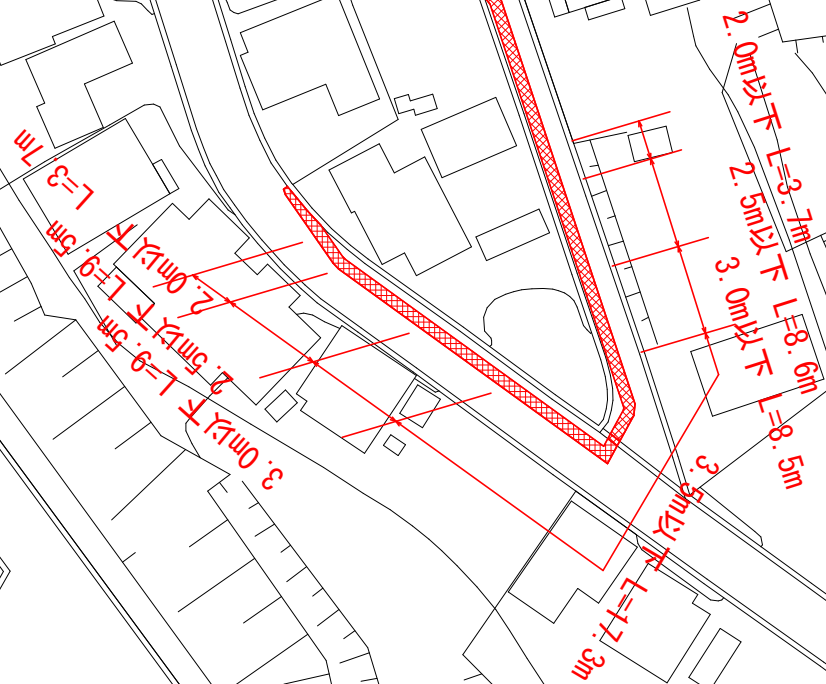

工事名	令和3年度 大森奥山内排水路改修工事		
施工箇所	可見市 大森 地内		
図面の種類	土留展開図		
縮尺	1/500	図面番号	23
可見市建設部土木課			