

課 長	係 長	検 算	設 計

事業年度	令和 3 年度
事業種別	補助
工事番号	工開工-1

工事名 市道 3042 号線道路改良工事

可児市 建設部 土木課

位置図



件 名	市道 3042 号線道路改良工事		
施工場所	可児市 柿田 御嵩町 顔戸 地内		
金 額	円	内消費税相当額	円
理 由			
(仮) 可児御嵩 I.C 工業団地への進入路として、将来的に大幅に台数が増加する大型車両と歩行者の安全性を確保するため、本道路の改良を行う。			
概 要			
土工	N=1 式		
法面工	張コンクリート	A=138m2	安全施設工 N=1 式
	防草シート	A=280m2	付属施設工 N=1 式
擁壁工		N=1 式	区画線工 N=1 式
舗装工	車道舗装	A=2860m2	構造物取壊し工 N=1 式
	路肩舗装	A=157m2	マンホール蓋取替・嵩上げ工 N=1 式
	歩道舗装	A=737m2	仮設工 N=1 式
	取付道路舗装	A=229m2	
排水工		N=1 式	
特 記 仕 様 書			
<p>1. 一般事項</p> <p>(1) 受注者は、工事請負契約書、可児市建設工事共通仕様書及び特記仕様書に基づき施工するものとする。なお、特記仕様書は共通仕様書に優先する。</p> <p>(2) 受注者は、本工事が「可児市工事品質証明実施要領」の対象となる場合、要領に基づき品質の証明を実施しなければならない。</p> <p>(3) 提出・提示書類は別添「可児市建設工事における取扱い書類一覧表」に基づき実施するものとする。また、工事打合簿（指示、協議、承諾は除く）、材料確認簿、夜間・休日作業届けの書類を提出する場合は、所定の様式に基づき、電子メールにて提出するものとし、書面には署名または押印する必要はないものとする。これらに定めのない事項については、監督員と協議する。</p> <p>2. 建設副産物有効利用及び適正処理について</p> <p>(1) 受注者は、建設副産物を排出するにあたっては、建設リサイクル法を遵守するとともに、「岐阜県建設副産物有効利用及び適正処理実施要綱」により、適切に実施すること。</p> <p>(2) 建設発生土については、工事間流用とし、流用先は監督員が指示する。都合により工事間流用ができなくなった場合は、別途協議する。ただし、建設発生土が 100m3 未満の場合はこの限りではない。また受注者の都合により処分場を変更する時は監督員に報告するものとする。なお、「岐阜県埋立て等の規制に関する条例」及び「岐阜県建設発生土管理基準」に基づき適正な利用の推進を図ること。</p>			

3. 使用材料

(1) 生コンクリートについて

本工事に使用するコンクリートの水セメント比は、鉄筋コンクリート（24N/㎓以上）については 55%以下、無筋コンクリート及び鉄筋コンクリート（21N/㎓以下）については 60%以下、均しコンクリートについては 60%程度とし、品質を証明する書類を提出して、事前に監督員の許可を得ること。

4. 工事施工について

- (1) 受注者は、工事着手に先立ち、現場付近の地元住民等に対する周知、説明、説得等を行い、トラブルの生じないように努めること。
- (2) 工事による既設構造物の破損については、未然に防止するよう予め十分調査をし、また、支障を及ぼさないよう相当の防護工を施工しなければならない。なお、誤って損傷を与えた場合は、受注者の責任において復旧しなければならない。調査に際しては、記録保存の必要を認めた場合は写真撮影、測量等を行わなければならない。

5. 工事保険について

本工事において、発注者、受注者及び全下請人を被保険者として、工事着手から工事目的物の引渡しまでの期間について、賠償責任保険（保険対象：第三者に与えた損害）及び工事保険（保険対象：工事目的物、工事材料及び仮設物等）に加入するものとする。

6. ワンデーレスポンスの取組について

- (1) この工事は、ワンデーレスポンス実施対象工事である。
「ワンデーレスポンス」とは受注者からの質問、協議、報告、承諾願、立会願等への回答は、基本的に「その日のうち」に回答するよう対応することである。ただし、即日回答が困難な場合は、いつまでに回答が必要なのかを受注者と協議のうえ、回答期限を設けるなど、何らかの回答を「その日のうち」にすることとする。
- (2) 実施にあたっては、「可児市工事監督におけるワンデーレスポンス実施要領」に基づき実施する。
- (3) 受注者は工事施工中において、問題が発生した場合や計画工程と実行程を比較照査し、差異が生じた場合は速やかに監督員へ報告すること。
- (4) 受注者は、施工計画書に基づいて適正な計画工程を作成し、工事の先々を予見しながら、施工するものとする。

7. 電子納品について

「岐阜県電子納品要領」等に基づき、電子納品を行うこと。なお、電子納品の内容については、監督員と事前に協議し、決定すること。

8. 暴力団等による不当介入における通報義務について

- (1) 受注者は、契約の履行に当たって、暴力団又は暴力団員等から、事実関係及び社会通念等に照らして合理的な理由が認められない不当若しくは違法な要求又は契約の適正な履行を妨げる妨害を受けたときは、警察へ通報するとともに、可児市が行う契約からの暴力団排除に関する措置要綱（平成22年可児市訓令甲第47号）に定める様式第9号により可児市に報告しなければならない。なお、通報・報告がない場合は、可児市建設工事請負契約に係る指名停止措置要領に基づき、指名停止等の措置を行うことがある。
- (2) 受注者は、暴力団又は暴力団員等による不当介入を受けたことにより、履行期間内に工事等を完了することができないときは、発注者に履行期間の延長変更を請求することができる。

9. 現場代理人の兼務について

現場代理人は、工事請負契約約款第10条第2項の規定により、契約工期内の現場常駐が義務付けられているが、契約締結後、現場事務所の設置、資機材の搬入又は仮設工事等が開始されるまでの期間や、工事の全部の施工を一時中止している期間については、監督員との連絡体制を確保した上で、常駐義務を緩和するものとする。

また、以下の条件を全て満たす場合に、他工事の現場代理人又は専任でない主任技術者を兼務することができる。

1. 他工事は、可児市発注の建設工事で、工事現場が市内であること。
2. 他工事においても、本工事と同様に現場代理人の兼務を認めていること。
3. 兼務を行う工事の総数が、本工事を含めて3件までであること。
4. 兼務を行う工事の請負代金額の合計が3,500万円未満であること。
5. 発注者又は監督員が求めた場合には、工事現場に速やかに向かう等の対応ができること。

なお、工事現場における運営、取締り及び権限の行使に支障がある場合、及び、発注者との連絡体制が確保されていないと監督員が認めた場合は、兼務を取り消すものとする。現場代理人が兼務となった場合は、本工事の監督員及び他工事の監督員の双方に、現場代理人兼務届を提出しなければならない。

10. 可児市公共基準点の保全について

工事施工区域内に可児市公共基準点が設置してある場合は、基準点鋺を滅失・き損または、その効用に支障をきたすことのないよう十分に留意すること。施工上止むを得ず支障となる場合は、事前に監督員に報告すること。

11. 法定外の労災保険の付保

本工事において、受注者は法定外の労災保険に付さなければならない。

12. 六価クロム溶出試験

セメント及びセメント系固化材による地盤改良及び安定処理等の土砂とセメント及びセメント細化材の攪拌混合を行う土質を使用する場合は、以下によるものとする。

- (1) 「セメント及びセメント系固化材を使用した改良土の六価クロム溶出試験実施要領(案)」により六価クロム溶出試験を実施しなければならない。
- (2) 配合設計段階の試験結果が土壤環境基準(環境庁告示第46号、平成3年8月23日)を越える場合は基準内に納まるよう設計図書に関して監督員と協議するものとする。

13. その他

- (1) 協議、指示、承諾を受けた舗装展開図、縦断計画図の数値は、設計値となるので、これに基づき出来形管理及び品質管理等を行うこと。

- (2) 舗装コアの採取については、アスファルト舗装施工後、各層ごとにコア採取を実施し、監督員立ち会いのもと、舗装厚さの確認を下検査にて実施すること。

なお、検査コアの密度試験は公的機関で測定し、管理コアの測定は公的機関又はプラント試験室で行うものとする。公的機関で密度測定した場合は、完成検査時の品質検査は省略できるものとする。

- (3) 舗装版切断工に伴い、切断機械から発生する排水については、排水吸引機能を有する切断機械等により回収するものとする。回収された排水については、関係機関等と協議の上、適正に処理をする。

「適正に処理」とは「廃棄物処理及び清掃に関する法律」に基づき、産業廃棄物の排出事業者(請負業者)が産業廃棄物の処理を委託する際、適正処理のために必要な廃棄物情報(成分性状等)を処理業者に提供することが必要である。

なお受注者は、排水処理に係る産業廃棄物管理票(マニフェスト)について、監督員から請求があった場合は提示しなければならない。

(4) 田への乗入れについては、地権者等との協議により設けること。

(5) 路盤工着手前に路床の CBR について確認を行うものとする。

(6) L 型擁壁・函渠の構造物基礎について、設計では地盤改良の計画ではあるが、試掘の結果と受入れ土の状態により地盤改良の有無を監督員と協議し、判断すること。

特記仕様書 (条件明示)

工事名 市道3042号線道路改良工事

下記項目、事項のうちレ印該当欄は、工事施工にあたって制約等をうけることになるので明示する。
なお、明示事項に変更が生じた場合及び明示されていない制約等が発生したときは、市と協議し適切な処置を講ずるものとする。

施工条件

明示項目	明示事項	制約条件等
工 程	<input type="checkbox"/> 1. 関連する別途発注工事あり	<input type="checkbox"/> A. 工種 () <input type="checkbox"/> B. 期間 (~)
	<input type="checkbox"/> 2. 他機関協議による工程条件あり	<input type="checkbox"/> A. 工種 () <input type="checkbox"/> B. 期間 (~)
	<input checked="" type="checkbox"/> 3. 他機関との協議状況	<input checked="" type="checkbox"/> A. 協議済機関及び内容 (国土交通省、流域下水道、御嵩町、明智用水) <input type="checkbox"/> B. 未協議機関及び内容 ()
	<input type="checkbox"/> 4. 占用許可状況 ()	<input type="checkbox"/> A. 許可済 <input type="checkbox"/> B. 申請中
	<input type="checkbox"/> 5. 建築確認	<input type="checkbox"/> A. 許可済 <input type="checkbox"/> B. 申請中
	<input type="checkbox"/> 6. 河川区域、保全区域内作業あり	<input type="checkbox"/> A. 許可済 <input type="checkbox"/> B. 申請中
	<input checked="" type="checkbox"/> 7. 文化財協議 (文化財課)	<input checked="" type="checkbox"/> A. 協議済内容 (柿田遺跡) <input type="checkbox"/> B. 未協議内容 ()
	<input checked="" type="checkbox"/> 8. 施工時期	<input checked="" type="checkbox"/> A. 施工時期 非出水期 (用水・排水)
	<input type="checkbox"/> 9. その他	<input type="checkbox"/> A. その他 ()
用 地	<input type="checkbox"/> 1. 用地補償物件撤去まで着工制限あり	<input type="checkbox"/> A. 区間 (No. ~ No.) <input type="checkbox"/> B. 着工見込時期 () <input type="checkbox"/> C. 内容 ()
	<input type="checkbox"/> 2. 工事用地の未買収	<input type="checkbox"/> A. 場所 () <input type="checkbox"/> B. 処理の見込み時期 () <input type="checkbox"/> C. 未買収地への立ち入り可否 ()
	<input type="checkbox"/> 3. 仮設ヤードの有無	<input type="checkbox"/> A. 官有地 <input type="checkbox"/> B. 民有地 <input type="checkbox"/> C. その他 () <input type="checkbox"/> D. 別途協議
	<input type="checkbox"/> 4. その他	<input type="checkbox"/> A. その他 ()
公 害 対 策	<input type="checkbox"/> 1. 施工方法の制限あり	<input type="checkbox"/> A. 騒音 () <input type="checkbox"/> B. 振動 () <input type="checkbox"/> C. 水質 () <input type="checkbox"/> D. その他 ()
	<input type="checkbox"/> 2. 事業損失防止に関する調査あり	<input type="checkbox"/> A. 調査の項目 ()
	<input type="checkbox"/> 3. 環境影響調査あり	<input type="checkbox"/> A. 生物・植物調査あり
	<input checked="" type="checkbox"/> 4. 土壌汚染対策法に関する届出	<input checked="" type="checkbox"/> A. 届出済 (3,000㎡以上の土地の形質の変更) <input type="checkbox"/> A. アスベスト含有材あり <input type="checkbox"/> B. フロン回収あり <input type="checkbox"/> C. その他 ()
	<input type="checkbox"/> 5. その他	<input type="checkbox"/> A. 全面通行止め <input checked="" type="checkbox"/> B. 片側交互通行 <input type="checkbox"/> C. 時間制限あり ()
安 全 対 策	<input checked="" type="checkbox"/> 1. 交通規制あり	<input type="checkbox"/> A. 迂回路あり <input type="checkbox"/> B. 仮設歩道必要
	<input type="checkbox"/> 2. 通学路あり	<input type="checkbox"/> A. 区間 (No. ~) 配置人員 人/日 <input checked="" type="checkbox"/> B. 区間 (No. 1 ~ 6) 配置人員 2 人/日 <input type="checkbox"/> C. 区間 (No. ~) 配置人員 人/日 <input checked="" type="checkbox"/> D. 交替要員あり
	<input checked="" type="checkbox"/> 3. 交通整理員	<input type="checkbox"/> A. 工法制限あり () <input type="checkbox"/> B. 作業時間制限あり ()
	<input type="checkbox"/> 4. 鉄道等の近接作業制限あり	<input type="checkbox"/> A. 協議済内容 () <input type="checkbox"/> B. 未協議内容 ()
	<input type="checkbox"/> 5. バス路線 (運行者との協議)	<input type="checkbox"/> A. その他 ()
	<input type="checkbox"/> 6. その他	<input type="checkbox"/> A. その他 ()
工 事 用 道 路	<input type="checkbox"/> 1. 一般道路 (搬入路) の使用制限	<input type="checkbox"/> A. 搬入経路指定あり <input type="checkbox"/> B. 時間帯制限あり
	<input type="checkbox"/> 2. 仮設道路の設置条件あり	<input type="checkbox"/> A. 一般交通供用あり <input type="checkbox"/> B. 安全施設必要 () <input type="checkbox"/> C. 路面工 () <input type="checkbox"/> D. 工事完了後存続又は撤去 () <input type="checkbox"/> E. 構造 () <input type="checkbox"/> F. 用地 (借地) <input type="checkbox"/> G. 用地 (公用地) <input type="checkbox"/> H. 用地 (その他)
	<input type="checkbox"/> 3. その他	<input type="checkbox"/> A. その他 ()
指 定 仮 設 備	<input type="checkbox"/> 1. 仮設物の指定又は一部指定あり	<input type="checkbox"/> A. 工種 ()
	<input type="checkbox"/> 2. 仮設構造物の転用、兼用あり	<input type="checkbox"/> A. 工種 () <input type="checkbox"/> B. 内容 ()
	<input type="checkbox"/> 3. その他	<input type="checkbox"/> A. その他 ()

明示項目	明示事項		制約条件等		
建設発生土 建設（産業）廃棄物係 関係	<input type="checkbox"/>	1. 発生土砂等の有効利用、適正処理あり 〔場所が未確定〕	<input type="checkbox"/> A. 運搬距離（ km ） <input type="checkbox"/> B. 投棄料計上あり <input type="checkbox"/> C. 整地（押土、敷均、締固等）必要 <input type="checkbox"/> D. 整地（押土）必要		
	<input checked="" type="checkbox"/>	2. 発生土砂等の有効利用、適正処理あり 〔自工事へ流用〕	<input checked="" type="checkbox"/> A. 盛土、埋戻 <input type="checkbox"/> B. スtockヤード利用あり（ ） <input type="checkbox"/> C. 仮置場必要（ ） <input type="checkbox"/> D. 運搬距離（ km ） <input type="checkbox"/> E. 仮置場の用地借上費計上あり		
	<input checked="" type="checkbox"/>	3. 発生土砂等の有効利用、適正処理あり 〔他工事へ流用、または処分地指定〕	<input checked="" type="checkbox"/> A. 場所（ 可児市柿田 可児御嵩I.C工業団地事業 ） <input type="checkbox"/> B. 盛土、埋戻 <input type="checkbox"/> C. 整地（押土、敷き均し、転圧）あり <input type="checkbox"/> D. スtockヤード利用あり（ ） <input type="checkbox"/> E. 仮置場必要（ ） <input checked="" type="checkbox"/> F. 運搬距離（ 1.0 km ） <input type="checkbox"/> G. 仮置場の用地借上費計上あり <input type="checkbox"/> H. 処分料計上あり		
	<input checked="" type="checkbox"/>	4. 発生土砂等の有効利用、適正処理あり 〔他工事からの流用〕	<input checked="" type="checkbox"/> A. 他工事名（ 柿田トンネル工事 ） <input checked="" type="checkbox"/> B. 請負者運搬あり（運搬距 2 km ） <input type="checkbox"/> C. 盛土、埋め戻し <input type="checkbox"/> D. スtockヤード利用あり（ ） <input type="checkbox"/> E. 仮置場必要（ ） <input type="checkbox"/> F. 仮置場の用地借上費計上あり		
	<input type="checkbox"/>	5. 産業廃棄物の処理条件あり 〔特別管理産業廃棄物〕	<input type="checkbox"/> A. 種類（ ） <input type="checkbox"/> B. 場所（ ） <input type="checkbox"/> C. 中間処理施設までの運搬距離（ km ） <input type="checkbox"/> D. 処理費計上あり		
	<input type="checkbox"/>	6. 浄化槽、汲み取り便槽の取壊し処分あり	<input type="checkbox"/> A. 槽内洗浄必要 <input type="checkbox"/> B. 可児市環境課と打合せの必要あり		
	<input checked="" type="checkbox"/>	7. 「岐阜県建設副産物有効利用及び適正処理実施要綱」に基づく提出・提示書類あり	<input checked="" type="checkbox"/> A. 産業廃棄物管理票（マニフェスト） <input checked="" type="checkbox"/> B. 建設発生土管理状況書類及び処理地の関係図書 <input checked="" type="checkbox"/> C. コブリス <input checked="" type="checkbox"/> D. 廃棄物処理委託契約、許可書		
工事支障物件	<input type="checkbox"/>	1. 占用支障物件あり（電気）	<input type="checkbox"/> A. 移設時期（R 年 月頃） <input type="checkbox"/> B. 移設時期（別途協議）		
	<input type="checkbox"/>	2. 占用支障物件あり（電話）	<input type="checkbox"/> A. 移設時期（R 年 月頃） <input type="checkbox"/> B. 移設時期（別途協議）		
	<input type="checkbox"/>	3. 占用支障物件あり（水道）	<input type="checkbox"/> A. 移設時期（R 年 月頃） <input type="checkbox"/> B. 移設時期（別途協議）		
	<input type="checkbox"/>	4. 占用支承物件あり（下水道）	<input type="checkbox"/> A. 移設時期（R 年 月頃） <input type="checkbox"/> B. 移設時期（別途協議）		
	<input type="checkbox"/>	5. 占用支障物件あり（ガス）	<input type="checkbox"/> A. 移設時期（R 年 月頃） <input type="checkbox"/> B. 移設時期（別途協議）		
	<input checked="" type="checkbox"/>	6. 占用支障物件あり（マンホール蓋、仕切り弁蓋等）	<input checked="" type="checkbox"/> A. 管理者による高さ調整（ 下水 ） <input type="checkbox"/> B. 請負者による高さ調整（ ）		
	<input type="checkbox"/>	7. 占用支障物件あり（その他）	<input type="checkbox"/> A. 移設時期（ ） <input type="checkbox"/> B. 移設時期（別途協議）		
	<input type="checkbox"/>	8. その他	<input type="checkbox"/> A. その他（ ）		
排水工関係	<input checked="" type="checkbox"/>	1. 濁水、湧水处理条件あり	<input checked="" type="checkbox"/> A. 方法（ 汚泥吸排車 ）		
	<input type="checkbox"/>	2. その他	<input type="checkbox"/> A. その他（ ）		
再生材使用	<input checked="" type="checkbox"/>	1. 再生材使用指定あり	<input checked="" type="checkbox"/> A. RC <input checked="" type="checkbox"/> B. アスファルト再生合材（30%再生） <input type="checkbox"/> C. アスファルト再生合材（100%再生） <input checked="" type="checkbox"/> D. 再生材を使用できない場合別途協議 <input type="checkbox"/> E.		
	<input type="checkbox"/>	2. その他	<input type="checkbox"/> A. その他（ ）		
その他の	<input checked="" type="checkbox"/>	1. 現場発生材あり	<input checked="" type="checkbox"/> A. 品名（ ガードレール、ガードパイプ、マンホール蓋 ） <input type="checkbox"/> B. 納入場所（ ）		
	<input type="checkbox"/>	2. 支給材あり	<input type="checkbox"/> A. 品名（ ） <input type="checkbox"/> B. 引渡し場所（ ）		
	<input type="checkbox"/>	3. 現場環境改善	<input type="checkbox"/> A. 仮設費（ ） <input type="checkbox"/> B. 安全費（ ） <input type="checkbox"/> C. 営繕費（ ） <input type="checkbox"/> D. 地域連携（ ）		
	<input checked="" type="checkbox"/>		4. 「可児市工事品質証明実施要領」該当あり	<input checked="" type="checkbox"/> A. 品質証明員の配置あり	
	<input type="checkbox"/>		5. 部分使用	<input type="checkbox"/> A. 範囲（ ） <input type="checkbox"/> B. 時期（ ）	
	<input type="checkbox"/>	6. その他	<input type="checkbox"/> A. その他（ ）		

本工事費内訳書

費目・工種・種別・細別・規格	単位	数 量	単 価	金 額	摘 要	備 考
土工	式	1			1号明細書	
法面工	式	1			2号明細書	
擁壁工	式	1			3号明細書	
舗装工	式	1			4号明細書	
排水工	式	1			5号明細書	
安全施設工	式	1			6号明細書	
付属施設工	式	1			7号明細書	
区画線工	式	1			8号明細書	
構造物取壊し工	式	1			9号明細書	
マンホール蓋取替・嵩上げ工	式	1			10号明細書	
仮設工	式	1			11号明細書	
直接工事費	式	1				
共通仮設費	式	1				
共通仮設費	式	1				

本工事費内訳書

[illegible]

技術管理費

内訳書

1号内訳書

名 称 ・ 規 格	単位	数 量	単 価	金 額	摘 要	備 考
室内CBR用試料採取 締め固めた土 70kg採取	箇所	3				
締め固めた土のCBR試験 設計CBR 2t- ルト /試料	試料	3				
環境庁告示第46号溶出試験 溶出 六価 加ム 環境庁	検体	1				
地質調査・土質試験 地盤の平板載荷試験 50kN以内	箇所	1				
諸 雑 費	式	1				
計						

土工

明細書

1号明細書

名 称 ・ 規 格	単位	数 量	単 価	金 額	摘 要	備 考
【施P】掘削 土砂 オープンカット 押土無し 障害無し 5,000m3未満	m3	1,700			1号代価表	
【施P】床掘り 土砂 標準 無し 障害無し	m3	1,800			2号代価表	
【施P】路体(築堤)盛土 4.0m以上 10,000m3未満 障害無し	m3	640			3号代価表	
【施P】路床盛土 4.0m以上 10,000m3未満 障害無し	m3	1,400			4号代価表	
【施P】埋戻し 最大埋戻幅1m以上4m未満	m3	1,100			5号代価表	
【施P】土砂等運搬 <small>標準 バックホウ山積0.8m3(平積0.6m3) 土砂(岩塊・玉石混り土含む) D10無し 1.0km以下</small>	m3	1,530			6号代価表	
1号L型擁壁工 地盤改良	式	1			種別行	
【施P】安定処理 <small>バックホウ</small> 構造物基礎 1m以下 12.8016t/100m2	m2	61			7号代価表	
【施P】安定処理 <small>バックホウ</small> 構造物基礎 1m以下 11.0016t/100m2	m2	41			8号代価表	
【施P】安定処理 <small>バックホウ</small> 構造物基礎 1m以下 6.2784t/100m2	m2	15			9号代価表	
【施P】安定処理 <small>バックホウ</small> 構造物基礎 1m以下 6.768t/100m2	m2	31			10号代価表	
【施P】安定処理 <small>バックホウ</small> 構造物基礎 1m以下 6.1344t/100m2	m2	21			11号代価表	
2号L型擁壁工 地盤改良	式	1			種別行	
【施P】安定処理 <small>バックホウ</small> 構造物基礎 1mを超え2m以下 17.4528t/100m2	m2	6			12号代価表	

土工

明細書

1号明細書

名 称 ・ 規 格	単位	数 量	単 価	金 額	摘 要	備 考
【施P】安定処理 バツカシ 構造物基礎 1mを超え2m以下 17.2512t/100m2	m2	25			13号代価表	
【施P】安定処理 バツカシ 構造物基礎 1mを超え2m以下 17.5968t/100m2	m2	40			14号代価表	
【施P】安定処理 バツカシ 構造物基礎 1mを超え2m以下 17.0784t/100m2	m2	21			15号代価表	
3号L型擁壁工 地盤改良	式	1			種別行	
【施P】安定処理 バツカシ 構造物基礎 1mを超え2m以下 28.0656t/100m2	m2	21			16号代価表	
【施P】安定処理 バツカシ 構造物基礎 1mを超え2m以下 26.5248t/100m2	m2	229			17号代価表	
【施P】安定処理 バツカシ 構造物基礎 1mを超え2m以下 28.2528t/100m2	m2	71			18号代価表	
【施P】安定処理 バツカシ 構造物基礎 1mを超え2m以下 16.0704t/100m2	m2	8			19号代価表	
4号L型擁壁工 地盤改良	式	1			種別行	
【施P】安定処理 バツカシ 構造物基礎 1mを超え2m以下 23.3136t/100m2	m2	8			20号代価表	
【施P】安定処理 バツカシ 構造物基礎 1m以下 13.6368t/100m2	m2	10			21号代価表	
1号重力式擁壁 地盤改良	式	1			種別行	
【施P】安定処理 バツカシ 構造物基礎 1mを超え2m以下 20.016t/100m2	m2	69			22号代価表	
【施P】安定処理 バツカシ 構造物基礎 1mを超え2m以下 20.1888t/100m2	m2	20			23号代価表	

土工

明細書

1号明細書

[illegible]

法面工

法面工

法面工

擁壁工

擁壁工

擁壁工

鋪裝工

鋪裝工

鋪裝工

鋪装工

鋪装工

鋪装工

排水工

明細書

5号明細書

名 称 ・ 規 格	単位	数 量	単 価	金 額	摘 要	備 考
側溝工	式	1			種別行	
PU1-B240-H240	m	5			41号代価表	
PU1-B300-H300	m	9			42号代価表	
PU2-B300-H300	m	301			43号代価表	
リボン側溝 RU-300A B300-H300	m	58			44号代価表	
PU2-B300-H500 (底打ち)	m	8			45号代価表	
PU-B400-H400	m	130			46号代価表	
横断側溝B300-H300	m	4			47号代価表	
1号可変側溝工	式	1			48号代価表	
2号可変側溝工	式	1			49号代価表	
3号可変側溝工	式	1			50号代価表	
暗渠工	式	1			種別行	
横断暗渠B400-H400	m	9			51号代価表	
台付管Φ300	m	8			52号代価表	

排水工

明細書

5号明細書

名 称 ・ 規 格	単位	数 量	単 価	金 額	摘 要	備 考
取付管Φ300	m	7			53号代価表	
排水管Φ100	m	3			54号代価表	
1号横断管渠工	式	1			55号代価表	
2号横断管渠工	式	1			56号代価表	
3号横断管渠工	式	1			57号代価表	
4号横断管渠工	式	1			58号代価表	
5号横断管渠工	式	1			59号代価表	
函渠工	式	1			種別行	
函渠B900-H600	m	5			60号代価表	
柵工	式	1			種別行	
B500-L500-H600 (G2)	箇所	2			61号代価表	
B500-L500-H600 (G25)	箇所	2			62号代価表	
B500-L500-H900 (G2)	箇所	1			63号代価表	
B500-L500-H1000 (G2)	箇所	1			64号代価表	

排水工

明細書

5号明細書

名 称 ・ 規 格	単位	数 量	単 価	金 額	摘 要	備 考
B500-L500-H1100 (G2)	箇所	1			65号代価表	
B500-L500-H1600 (G2)	箇所	1			66号代価表	
B600-L600-H1100 (G2)	箇所	1			67号代価表	
B700-L700-H900 (G2)	箇所	1			68号代価表	
B700-L700-H1000 (G2)	箇所	1			69号代価表	
B700-L700-H1000 (G25)	箇所	1			70号代価表	
B700-L700-H1500 (G2)	箇所	1			71号代価表	
B700-L700-H1500 (G25)	箇所	1			72号代価表	
B800-L800-H1900 (G25)	箇所	1			73号代価表	
B900-L900-H1600 (G25)	箇所	1			74号代価表	
用水路工	式	1			種別行	
漏水対策工	式	1			75号代価表	
余水吐拡大工	式	1			76号代価表	
付替え水路工	式	1			種別行	

排水工

明細書

5号明細書

名 称 ・ 規 格	単位	数 量	単 価	金 額	摘 要	備 考
1号函渠工 B1000-H900	m	73			77号代価表	
1号函渠工 B1000-H1000	m	28			78号代価表	
1号函渠工 管理孔	箇所	2			79号代価表	
1号函渠製品費	式	1			80号代価表	
2号函渠工 B900-H600	m	10			81号代価表	
2号函渠製品費	式	1			82号代価表	
3号函渠工 B1400-H800	m	17			83号代価表	
3号函渠製品費	式	1			84号代価表	
4号函渠工 B1400-H800	m	4			85号代価表	
4号函渠製品費	式	1			86号代価表	
1号開水路工	m	25			87号代価表	
1号開水路製品費	式	1			88号代価表	
2号開水路工	m	36			89号代価表	
2号開水路製品費	式	1			90号代価表	

排水工

明細書

5号明細書

[illegible]

明細書

6号明細書

[illegible]

7号明細書

[illegible]

8号明細書

[illegible]

構造物取壊し工

名 称 ・ 規 格	単位	数 量	単 価	金 額	摘 要	備 考
【施P】舗装版切断 アスファルト舗装版 As:15cm以下	m	110			102号代価表	
泥水処理	m3	0.200			103号代価表	
【施P】舗装版破砕 アスファルト舗装版 障害無し 対策不要 15cm以下 積込有り	m2	2,440			104号代価表	
アスファルト処理	m3	122			105号代価表	
構造物とりこわし 無筋構造物 機械施工 制約無 夜間無 対策不要	m3	113			106号代価表	
コンクリート処理 機械 無筋構造物	m3	113			107号代価表	
構造物とりこわし 鉄筋構造物 機械施工 制約無 夜間無 対策不要	m3	42			108号代価表	
コンクリート処理 機械 有筋構造物	m3	42			109号代価表	
転落防止柵・ガードレール処理	式	1			110号代価表	
諸 雑 費	式	1				
計						

マンホール蓋取替・嵩上げ工

名 称 ・ 規 格	単位	数 量	単 価	金 額	摘 要	備 考
1号マンホール蓋取替工	式	1			111号代価表	
2号マンホール蓋嵩上げ工	式	1			112号代価表	
アンカーボルト設置工	箇所	10			113号代価表	
無収縮モルタル マンホールふた専用 25kg袋	袋	8				
蓋撤去処分工	t	0.900			114号代価表	
調整リング撤去処分工	m3	0.100			115号代価表	
諸 雑 費	式	1				
計						

仮設工

明細書

11号明細書

[illegible]

【施P】掘削
土砂 オブカット 押土無し 障害無し 5,000m3未満

代価表

1号代価表

1 m3当り

[illegible]

【施P】床掘り
土砂 標準 無し 障害無し

代価表

2号代価表

1 m3当り

[illegible]

【施P】路体(築堤)盛土
4.0m以上 10,000m³未満 障害無し

代価表

3号代価表

1 m3当り

[illegible]

【施P】路床盛土
4.0m以上 10,000m3未満 障害無し

代価表

4号代価表

1 m3当り

	名 称 ・ 規 格	構成比	積算地区単価	基準地区単価	摘 要	備 考
K						
K1	ﾌﾞﾙｰﾜｰ (賃貸) 湿地 7t級					
K2	振動ﾛｰﾗ (土工用) (賃貸) (長期割引あり) ﾌﾗｯﾄｼﾝｸﾞﾙﾄﾞﾗﾑ型 11`12t					
R						
R1	運転手 (特殊)					
R2	普通作業員					
Z						
Z1	軽油 小型ﾛｰﾘｰﾊﾞﾄﾛｰﾙ給油					

【施P】埋戻し
最大埋戻幅1m以上4m未満

代価表

5号代価表

1 m3当り

	名 称 ・ 規 格	構成比	積算地区単価	基準地区単価	摘 要	備 考
K						
K1	ﾊﾞｯｸﾙ[排出ｶﾞｽ対策型(第2次基準値)] ｸﾛｰﾗ型・山積0.8 m3(平積0.6 m3)					
K2	振動ﾛｰﾗ (賃貸)ﾊﾝﾄﾞｶﾞｲﾄﾞ 0.8`1.1t					
K3	ﾀﾝﾊﾞ (賃貸) 質量60`80kg					
R						
R1	普通作業員					
R2	特殊作業員					
R3	運転手 (特殊)					
Z						
Z1	軽油 小型ﾛｰﾘｰﾊﾞﾄﾛｰﾙ給油					
Z2	ﾚｷﾞｬｰｶﾞｰﾂﾘﾝ ｽﾀﾝﾄﾞ					

【施P】土砂等運搬
標準 バックホウ山積0.8m3(平積0.6m3) 土砂(岩塊・玉石混り土含む) DID無し 1.0km以下 良好

代価表

6号代価表

1 m3当り

	名 称 ・ 規 格	構成比	積算地区単価	基準地区単価	摘 要	備 考
K						
K1	ダンプトラック オンロード・デイスール・積載質量10t積級					
R						
R1	運転手(一般)					
Z						
Z1	軽油 小型ローリー バトル給油					

【施P】安定処理
バックホウ 構造物基礎 1m以下 12.8016t/100m2

代価表

7号代価表

1 m2当り

	名 称 ・ 規 格	構成比	積算地区単価	基準地区単価	摘 要	備 考
K						
K1	バックホウ(貸)クロー型クレーン装置付 山積み0.8m3					
K2	振動クレーン(貸)ハットガイ 0.8~1.1t					
R						
R1	土木一般世話役					
R2	特殊作業員					
R3	運転手(特殊)					
R4	普通作業員					
Z						
Z1	セメント系 一般軟弱土用 フルコン					
Z2	軽油 小型ローリー バトル給油					

【施P】安定処理
ﾊﾞｯｸﾌｵﾘ 構造物基礎 1m以下 11.0016t/100m2

代価表

8号代価表

1 m2当り

	名 称 ・ 規 格	構成比	積算地区単価	基準地区単価	摘 要	備 考
K						
K1	ﾊﾞｯｸﾌｵﾘ(賃貸)ｸﾛｰﾗ型ｸﾚｰﾝ装置付 山積み0.8m3					
K2	振動ﾛｰﾗ(賃貸)ﾊﾞﾄﾞｶﾞｲﾄﾞ 0.8`1.1t					
R						
R1	土木一般世話役					
R2	特殊作業員					
R3	運転手(特殊)					
R4	普通作業員					
Z						
Z1	セメント系 一般軟弱土用ﾌﾙｺﾝ					
Z2	軽油 小型ﾛｰﾘｰ ﾊﾞﾄﾞﾛｰﾙ給油					

【施P】安定処理
ﾊﾞｯｸﾌｵﾘ 構造物基礎 1m以下 6.2784t/100m2

代価表

9号代価表

1 m2当り

	名 称 ・ 規 格	構成比	積算地区単価	基準地区単価	摘 要	備 考
K						
K1	ﾊﾞｯｸﾌｵﾘ(賃貸)ｸﾛｰﾗ型ｸﾚｰﾝ装置付 山積み0.8m3					
K2	振動ﾛｰﾗ(賃貸)ﾊﾞﾄﾞｶﾞｲﾄﾞ 0.8`1.1t					
R						
R1	土木一般世話役					
R2	特殊作業員					
R3	運転手(特殊)					
R4	普通作業員					
Z						
Z1	セメント系 一般軟弱土用ﾌﾙｺﾝ					
Z2	軽油 小型ﾛｰﾘｰ ﾊﾞﾄﾞﾛｰﾙ給油					

【施P】安定処理
ﾊﾞｯｸﾌｵﾝ 構造物基礎 1m以下 6.768t/100m2

代価表

10号代価表

1 m2当り

	名 称 ・ 規 格	構成比	積算地区単価	基準地区単価	摘 要	備 考
K						
K1	ﾊﾞｯｸﾌｵﾝ(賃貸)ｸﾛｰﾗ型ｸﾚｰﾝ装置付 山積み0.8m3					
K2	振動ﾛｰﾗ(賃貸)ﾊﾞﾄﾞｶﾞｲﾄﾞ 0.8`1.1t					
R						
R1	土木一般世話役					
R2	特殊作業員					
R3	運転手(特殊)					
R4	普通作業員					
Z						
Z1	セメント系 一般軟弱土用ﾌﾙｺﾝ					
Z2	軽油 小型ﾛｰﾘｰ ﾊﾞﾄﾞﾛｰﾙ給油					

【施P】安定処理
ﾊﾞｯｸﾌｵﾝ 構造物基礎 1m以下 6.1344t/100m2

代価表

11号代価表

1 m2当り

	名 称 ・ 規 格	構成比	積算地区単価	基準地区単価	摘 要	備 考
K						
K1	ﾊﾞｯｸﾌｵﾝ(賃貸)ｸﾛｰﾗ型ｸﾚｰﾝ装置付 山積み0.8m3					
K2	振動ﾛｰﾗ(賃貸)ﾊﾞﾄﾞｶﾞｲﾄﾞ 0.8`1.1t					
R						
R1	土木一般世話役					
R2	特殊作業員					
R3	運転手(特殊)					
R4	普通作業員					
Z						
Z1	セメント系 一般軟弱土用ﾌﾙｺﾝ					
Z2	軽油 小型ﾛｰﾘｰ ﾊﾞﾄﾞﾛｰﾙ給油					

【施P】安定処理
ﾊﾞｯｸﾌｵﾙ 構造物基礎 1mを超え2m以下 17.4528t/100m2

代価表

12号代価表

1 m2当り

	名 称 ・ 規 格	構成比	積算地区単価	基準地区単価	摘 要	備 考
K						
K1	ﾊﾞｯｸﾌｵﾙ(賃貸)ｸﾛｰﾗ型ｸﾚｰﾝ装置付 山積み0.8m3					
K2	振動ﾛｰﾗ(賃貸)ﾊﾞﾄﾞｶﾞｲﾄﾞ 0.8`1.1t					
R						
R1	土木一般世話役					
R2	特殊作業員					
R3	運転手(特殊)					
R4	普通作業員					
Z						
Z1	セメント系 一般軟弱土用ﾌﾙｺﾝ					
Z2	軽油 小型ﾛｰﾘｰ ﾊﾞﾄﾞﾛｰﾙ給油					

【施P】安定処理
ﾊﾞｯｸﾌｵﾙ 構造物基礎 1mを超え2m以下 17.2512t/100m2

代価表

13号代価表

1 m2当り

	名 称 ・ 規 格	構成比	積算地区単価	基準地区単価	摘 要	備 考
K						
K1	ﾊﾞｯｸﾌｵﾙ(賃貸)ｸﾛｰﾗ型ｸﾚｰﾝ装置付 山積み0.8m3					
K2	振動ﾛｰﾗ(賃貸)ﾊﾞﾄﾞｶﾞｲﾄﾞ 0.8`1.1t					
R						
R1	土木一般世話役					
R2	特殊作業員					
R3	運転手(特殊)					
R4	普通作業員					
Z						
Z1	セメント系 一般軟弱土用ﾌﾙｺﾝ					
Z2	軽油 小型ﾛｰﾘｰ ﾊﾞﾄﾞﾛｰﾙ給油					

【施P】安定処理
パック材 構造物基礎 1mを超え2m以下 17.5968t/100m2

代価表

14号代価表

1 m2当り

	名 称 ・ 規 格	構成比	積算地区単価	基準地区単価	摘 要	備 考
K						
K1	パック材(賃貸)クロー型クレーン装置付 山積み0.8m3					
K2	振動ロー(賃貸)ハイドロリック 0.8~1.1t					
R						
R1	土木一般世話役					
R2	特殊作業員					
R3	運転手(特殊)					
R4	普通作業員					
Z						
Z1	セメント系 一般軟弱土用 フルコン					
Z2	軽油 小型ローリー バトル給油					

【施P】安定処理
パック材 構造物基礎 1mを超え2m以下 17.0784t/100m2

代価表

15号代価表

1 m2当り

	名 称 ・ 規 格	構成比	積算地区単価	基準地区単価	摘 要	備 考
K						
K1	パック材(賃貸)クロー型クレーン装置付 山積み0.8m3					
K2	振動ロー(賃貸)ハイドロリック 0.8~1.1t					
R						
R1	土木一般世話役					
R2	特殊作業員					
R3	運転手(特殊)					
R4	普通作業員					
Z						
Z1	セメント系 一般軟弱土用 フルコン					
Z2	軽油 小型ローリー バトル給油					

【施P】安定処理
ハック材 構造物基礎 1mを超え2m以下 28.0656t/100m2

代価表

16号代価表

1 m2当り

	名 称 ・ 規 格	構成比	積算地区単価	基準地区単価	摘 要	備 考
K						
K1	ハック材(賃貸)クロー型クレーン装置付 山積み0.8m3					
K2	振動クレーン(賃貸)ハットガイ 0.8~1.1t					
R						
R1	土木一般世話役					
R2	特殊作業員					
R3	運転手(特殊)					
R4	普通作業員					
Z						
Z1	セメント系 一般軟弱土用 フルコン					
Z2	軽油 小型ローリー ハットロール給油					

【施P】安定処理
ハック材 構造物基礎 1mを超え2m以下 26.5248t/100m2

代価表

17号代価表

1 m2当り

	名 称 ・ 規 格	構成比	積算地区単価	基準地区単価	摘 要	備 考
K						
K1	ハック材(賃貸)クロー型クレーン装置付 山積み0.8m3					
K2	振動クレーン(賃貸)ハットガイ 0.8~1.1t					
R						
R1	土木一般世話役					
R2	特殊作業員					
R3	運転手(特殊)					
R4	普通作業員					
Z						
Z1	セメント系 一般軟弱土用 フルコン					
Z2	軽油 小型ローリー ハットロール給油					

【施P】安定処理
ハック材 構造物基礎 1mを超え2m以下 28.2528t/100m2

代価表

18号代価表

1 m2当り

	名 称 ・ 規 格	構成比	積算地区単価	基準地区単価	摘 要	備 考
K						
K1	ハック材(賃貸)クロー型クレーン装置付 山積み0.8m3					
K2	振動ロー(賃貸)ハトガイト 0.8~1.1t					
R						
R1	土木一般世話役					
R2	特殊作業員					
R3	運転手(特殊)					
R4	普通作業員					
Z						
Z1	セメント系 一般軟弱土用 フルコン					
Z2	軽油 小型ローリー ハトロー給油					

【施P】安定処理
ハック材 構造物基礎 1mを超え2m以下 16.0704t/100m2

代価表

19号代価表

1 m2当り

	名 称 ・ 規 格	構成比	積算地区単価	基準地区単価	摘 要	備 考
K						
K1	ハック材(賃貸)クロー型クレーン装置付 山積み0.8m3					
K2	振動ロー(賃貸)ハトガイト 0.8~1.1t					
R						
R1	土木一般世話役					
R2	特殊作業員					
R3	運転手(特殊)					
R4	普通作業員					
Z						
Z1	セメント系 一般軟弱土用 フルコン					
Z2	軽油 小型ローリー ハトロー給油					

【施P】安定処理
ﾊﾞｯｸﾌｫﾙ 構造物基礎 1mを超え2m以下 23.3136t/100m2

代価表

20号代価表

1 m2当り

	名 称 ・ 規 格	構成比	積算地区単価	基準地区単価	摘 要	備 考
K						
K1	ﾊﾞｯｸﾌｫﾙ(賃貸)ｸﾛｰﾗ型ｸﾚｰﾝ装置付 山積み0.8m3					
K2	振動ﾛｰﾗ(賃貸)ﾊﾞﾄﾞｶﾞｲﾄﾞ 0.8`1.1t					
R						
R1	土木一般世話役					
R2	特殊作業員					
R3	運転手(特殊)					
R4	普通作業員					
Z						
Z1	セメント系 一般軟弱土用ﾌﾙｺﾝ					
Z2	軽油 小型ﾛｰﾘｰ ﾊﾞﾄﾞﾛｰﾙ給油					

【施P】安定処理
ﾊﾞｯｸﾌｫﾙ 構造物基礎 1m以下 13.6368t/100m2

代価表

21号代価表

1 m2当り

	名 称 ・ 規 格	構成比	積算地区単価	基準地区単価	摘 要	備 考
K						
K1	ﾊﾞｯｸﾌｫﾙ(賃貸)ｸﾛｰﾗ型ｸﾚｰﾝ装置付 山積み0.8m3					
K2	振動ﾛｰﾗ(賃貸)ﾊﾞﾄﾞｶﾞｲﾄﾞ 0.8`1.1t					
R						
R1	土木一般世話役					
R2	特殊作業員					
R3	運転手(特殊)					
R4	普通作業員					
Z						
Z1	セメント系 一般軟弱土用ﾌﾙｺﾝ					
Z2	軽油 小型ﾛｰﾘｰ ﾊﾞﾄﾞﾛｰﾙ給油					

【施P】安定処理
ハック材 構造物基礎 1mを超え2m以下 20.016t/100m2

代価表

22号代価表

1 m2当り

	名 称 ・ 規 格	構成比	積算地区単価	基準地区単価	摘 要	備 考
K						
K1	ハック材(貸)クレーン型クレーン装置付 山積み0.8m3					
K2	振動ロー(貸)ハトガイト 0.8~1.1t					
R						
R1	土木一般世話役					
R2	特殊作業員					
R3	運転手(特殊)					
R4	普通作業員					
Z						
Z1	セメント系 一般軟弱土用 フルコン					
Z2	軽油 小型ローリー ハトロー給油					

【施P】安定処理
ハック材 構造物基礎 1mを超え2m以下 20.1888t/100m2

代価表

23号代価表

1 m2当り

	名 称 ・ 規 格	構成比	積算地区単価	基準地区単価	摘 要	備 考
K						
K1	ハック材(貸)クレーン型クレーン装置付 山積み0.8m3					
K2	振動ロー(貸)ハトガイト 0.8~1.1t					
R						
R1	土木一般世話役					
R2	特殊作業員					
R3	運転手(特殊)					
R4	普通作業員					
Z						
Z1	セメント系 一般軟弱土用 フルコン					
Z2	軽油 小型ローリー ハトロー給油					

ハックル 構造物基礎 1m以下 12.8304t/100m2

	名 称 ・ 規 格	構成比	積算地区単価	基準地区単価	摘 要	備 考
K						
K1	バックホ(貸貸)クロー型クレーン装置付 山積み0.8m3					
K2	振動ロー(貸貸)ハンドガイト 0.8~1.1t					
R						
R1	土木一般世話役					
R2	特殊作業員					
R3	運転手(特殊)					
R4	普通作業員					
Z						
Z1	セメント系 一般軟弱土用 フレコン					
Z2	軽油 小型ローリー バトル給油					

盛土部 法面締固め有 現場制約無 土質土、砂及び砂質土、粘

[illegible]

26号代価表

100 m²当り[illegible]

27号代価表

1 m²当り

[illegible]

1号L型擁壁工

1 式当り

名 称 ・ 規 格	単位	数 量	単 価	金 額	摘 要	備 考
【施P】ブレンkast擁壁設置 1. 0mを超え2. 0m以下 基礎碎石無 均しコンクリート有	m	36			116号代価表	
L型擁壁 1500*2000 ずれ止め加工 相当品	個	1				
L型擁壁 1500*1150 ずれ止め加工 相当品	個	1				
【施P】ブレンkast擁壁設置 2. 0mを超え3. 5m以下 基礎碎石無 均しコンクリート有	m	36			117号代価表	
セティウォール 相当品 3000×2000mm	個	4				
L型擁壁 3250*2000	個	4				
L型擁壁 3250*1268/1233	個	1				
L型擁壁 3250*983/948	個	1				
【施P】ブレンkast擁壁設置 3. 5mを超え5. 0m以下 基礎碎石無 均しコンクリート有	m	16			118号代価表	
L型擁壁 3500*2000	個	5				
L型擁壁 3500*2000 側壁開口 610*920	個	2				
L型擁壁 3500*1000	個	1				
L型擁壁 3500*1215	個	1				
L型擁壁 3500*1067	個	1				

1号L型擁壁工

1 式当り

[illegible]

2号L型擁壁工

代価表

29号代価表

1式当り

名 称 ・ 規 格	単位	数 量	単 価	金 額	摘 要	備 考
【施P】プレキャスト擁壁設置 1.0mを超え2.0m以下 基礎碎石無 均しコンクリート有	m	36			116号代価表	
【施P】裏込碎石 再生クラッシャー40`0	m3	3			119号代価表	
L型擁壁 1200*1000	個	1				
L型擁壁 1200*1389 底版切欠B30*L620	個	1				
L型擁壁 1250*2000 底版切欠B30*L770	個	5				
L型擁壁 1300*2000 底版切欠B30*L770	個	8				
L型擁壁 1400*2000 底版切欠B30*L870	個	4				
諸 雑 費	式	1				
計						
1 式 当り						

3号L型擁壁工

代価表

30号代価表

1式当り

名 称 ・ 規 格	単位	数 量	単 価	金 額	摘 要	備 考
【施P】プレキャスト擁壁設置 1.0mを超え2.0m以下 基礎碎石無 均しコンクリート有	m	93			116号代価表	
【施P】裏込碎石 再生クラッシャー40`0	m3	22			119号代価表	
L型擁壁 1400*2000	個	1				
L型擁壁 1400*1100	個	1				
セフティウォール 相当品 1500×2000mm	個	11				
L型擁壁 1500*2000 底版切欠B30*L970	個	2				
セフティウォール 相当品 1750×2000mm	個	1				
L型擁壁 1750*2000 底版切欠B30*L1120	個	31				
諸 雑 費	式	1				
計						
1 式 当り						

4号L型擁壁工

代価表

31号代価表

1 式当り

名 称 ・ 規 格	単位	数 量	単 価	金 額	摘 要	備 考
【施P】ブレイクスト擁壁設置 1. 0mを超え2. 0m以下 基礎碎石無 均しコンクリート有	m	7			116号代価表	
【施P】裏込碎石 再生クラッシュラン40~0	m3	0.700			119号代価表	
セテイウォール 相当品 1250×2000mm	個	1				
L型擁壁 1250*1000	個	1				
L型擁壁 1250*1521	個	1				
L型擁壁 1500*1220	個	2				
諸 雑 費	式	1				
計						
1 式 当り						

代価表

32号代価表

10 m 当り

[illegible]

33号代価表

1号重力式擁壁工
H=900

10 m 当り

[illegible]

34号代価表

1号重力式擁壁工
H=1000

10 m 当り

[illegible]

【施P】下層路盤(車道・路肩部)
220mm 2層施工 再生クワシヤンRC-40

代価表

35号代価表

1 m2当り

	名 称 ・ 規 格	構成比	積算地区単価	基準地区単価	摘 要	備 考
K						
K1	モータクレータ〔排出ガス対策型(第2次基準値)〕 土工用・ブレード幅3.1m					
K2	ロードローラ〔排出ガス対策型(第2次基準値)〕 ツカダム・質量10t・締固め幅2.1m					
K3	タイヤローラ(賃貸) 質量8~20t					
R						
R1	運転手(特殊)					
R2	特殊作業員					
R3	普通作業員					
R4	土木一般世話役					
Z						
Z1	再生砕石 RC-40					
Z2	軽油 小型ローリー バトル給油					

【施P】上層路盤(車道・路肩部)
粒度調整砕石M-30 100mm 1層施工

代価表

36号代価表

1 m2当り

	名 称 ・ 規 格	構成比	積算地区単価	基準地区単価	摘 要	備 考
K						
K1	モータクレータ〔排出ガス対策型(第2次基準値)〕 土工用・ブレード幅3.1m					
K2	ロードローラ〔排出ガス対策型(第2次基準値)〕 ツカダム・質量10t・締固め幅2.1m					
K3	タイヤローラ(賃貸) 質量8~20t					
R						
R1	運転手(特殊)					
R2	特殊作業員					
R3	普通作業員					
R4	土木一般世話役					
Z						
Z1	粒度調整砕石 M-30					
Z2	軽油 小型ローリー バトル給油					

【施P】表層(車道・路肩部)
3.0m超 50mm 再生密粒度アスコン(20) プライムコートPK-3

代価表

37号代価表

1 m2当り

	名 称 ・ 規 格	構成比	積算地区単価	基準地区単価	摘 要	備 考
K						
K1	アスファルトフィニッシュ(賃貸)(長期割引あり) ホール型 舗装幅2.3~6m					
K2	ロードローラー・マカダム(賃貸)(長期割引あり) 質量10~12t					
K3	タイヤローラー(賃貸) 質量8~20t					
R						
R1	普通作業員					
R2	特殊作業員					
R3	運転手(特殊)					
R4	土木一般世話役					
Z						
Z1	アスファルト混合物 再生密粒度アスコン(20)				123号代価表	
Z2	アスファルト乳剤 PK3 プライムコート用					
Z3	軽油 小型ローラー ハートロール給油					

【施P】下層路盤(車道・路肩部)
100mm 1層施工 再生クラッシュアンRC-30

代価表

38号代価表

1 m2当り

	名 称 ・ 規 格	構成比	積算地区単価	基準地区単価	摘 要	備 考
K						
K1	モータクレータ[排出ガス対策型(第2次基準値)] 土工用・プレート幅3.1m					
K2	ロードローラー[排出ガス対策型(第2次基準値)] マカダム・質量10t・締固め幅2.1m					
K3	タイヤローラー(賃貸) 質量8~20t					
R						
R1	運転手(特殊)					
R2	特殊作業員					
R3	普通作業員					
R4	土木一般世話役					
Z						
Z1	再生砕石 RC-30					
Z2	軽油 小型ローラー ハートロール給油					

【施P】 下層路盤(歩道部)
100mm 1層施工 再生クワジャランRC-30

代価表

39号代価表

1 m2当り

	名 称 ・ 規 格	構成比	積算地区単価	基準地区単価	摘 要	備 考
K						
K1	小型バックホ(賃貸)クロー 山積み0.11m3					
K2	振動ロー(賃貸) 搭乗式 コンパインド型 3〜4t					
R						
R1	普通作業員					
R2	運転手(特殊)					
R3	特殊作業員					
Z						
Z1	再生碎石 RC-30					
Z2	軽油 小型ローリー バトロール給油					

【施P】 表層(歩道部)
1.4m以上 30mm 再生細粒度アスコン(13) プライムコートPK-3

代価表

40号代価表

1 m2当り

	名 称 ・ 規 格	構成比	積算地区単価	基準地区単価	摘 要	備 考
K						
K1	アスファルトフィニッシュ クローラ型・舗装幅1.4〜 3.0m					
K2	振動ロー(賃貸) 搭乗式 コンパインド型 3〜4t					
R						
R1	普通作業員					
R2	特殊作業員					
R3	運転手(特殊)					
R4	土木一般世話役					
Z						
Z1	アスファルト混合物 再生細粒度アスコン(13)				124号代価表	
Z2	アスファルト乳剤 PK3 プライムコート用					
Z3	軽油 小型ローリー バトロール給油					

PU1-B240-H240

代価表

41号代価表

10 m 当り

[illegible]

PU1-B300-H300

代価表

42号代価表

10 m 当り

[illegible]

PU2-B300-H300

代価表

43号代価表

10 m 当り

名 称 ・ 規 格	単位	数 量	単 価	金 額	摘 要	備 考
U型側溝(標準単価) <small>据付け L補正無 夜間無 道路用鉄筋ｺﾝｸﾘｰﾄ側溝1種JISA5372・300A・300×300×2000 制約無</small>	m	10			129号代価表	
【施P】基面整正	m2	6			121号代価表	
【施P】型枠 一般型枠 均しｺﾝｸﾘｰﾄ	m2	2			126号代価表	
【施P】均しｺﾝｸﾘｰﾄ <small>無筋・鉄筋構造物 人力打設 18-8-40(高炉) 一般養生 現場内小運搬無し</small>	m3	0.600			127号代価表	
蓋版(標準単価) <small>据付け 夜間無 道路用鉄筋ｺﾝｸﾘｰﾄ側溝1種JISA5372・300・41.2×9.5×60 制約無 小段面</small>	枚	19			130号代価表	
蓋版(標準単価) <small>据付け 夜間無 蓋版(各種) 鋼製歩道用T-2細目300412×95×500 コﾝｸﾘｰﾄ鋼製40kg/枚以下</small>	枚	1			131号代価表	
諸 雑 費	式	1				
計						
1 m 当り						

リボーン側溝 RU-300A
B300-H300

代価表

44号代価表

10 m 当り

名 称 ・ 規 格	単位	数 量	単 価	金 額	摘 要	備 考
U型側溝(標準単価) <small>据付け L補正無 夜間無 側溝(各種) L≦2,000mm・1,000kg/個以下 制約無 場所補正無</small>	m	10			132号代価表	
リボーン側溝 側溝本体 RU-300A 幅300×高300×長2000mm	個	5				
【施P】基面整正	m2	6			121号代価表	
【施P】型枠 一般型枠 均しｺﾝｸﾘｰﾄ	m2	2			126号代価表	
【施P】均しｺﾝｸﾘｰﾄ <small>無筋・鉄筋構造物 人力打設 18-8-40(高炉) 一般養生 現場内小運搬無し</small>	m3	0.600			127号代価表	
蓋版(標準単価) <small>据付け 夜間無 蓋版(各種) コﾝｸﾘｰﾄ鋼製40を超え170kg/枚以下 制約無 小段面無</small>	枚	19			133号代価表	
流レーﾙ蓋 RC-300 相当品	枚	19				
蓋版(標準単価) <small>据付け 夜間無 蓋版(各種) コﾝｸﾘｰﾄ鋼製40を超え170kg/枚以下 制約無 小段面無</small>	枚	1			133号代価表	
流レーﾙ蓋 RC-300 相当品 スリットタイプ	枚	1				
諸 雑 費	式	1				
計						
1 m 当り						

PU2-B300-H500(底打ち)

代価表

45号代価表

10 m 当り

名 称 ・ 規 格	単位	数 量	単 価	金 額	摘 要	備 考
U型側溝(標準単価) 据付け L補正無 夜間無 道路用鉄筋コンクリート側溝1種JISA5372・300C・300*500*2000 制針	m	10			134号代価表	
【施P】基面整正	m2	6			121号代価表	
【施P】型枠 一般型枠 均しコンクリート	m2	2			126号代価表	
【施P】均しコンクリート 無筋・鉄筋構造物 人力打設 18-8-40(高戸) 一般養生 現場内小運搬無し	m3	0.600			127号代価表	
蓋版(標準単価) 据付け 夜間無 道路用鉄筋コンクリート側溝1種JISA5372・300・41.2*9, 5*50 制約無 小段面	枚	19			130号代価表	
蓋版(標準単価) 据付け 夜間無 蓋版(各種) 鋼製歩道用T-2細目300412*95*500 コンクリート鋼製40kg/枚以	枚	1			131号代価表	
【施P】コンクリート 無筋・鉄筋構造物 人力打設 18-8-25(20)(高戸) 一般養生 現場内小運搬無し	m3	0.300			135号代価表	
諸 雑 費	式	1				
計						
1 m 当り						

PU-B400-H400

代価表

46号代価表

10 m 当り

[illegible]

横断側溝B300-H300

代価表

47号代価表

10 m 当り

[illegible]

1号可変側溝工

代価表

48号代価表

1 式当り

[illegible]

2号可変側溝工

代価表

49号代価表

1 式当り

[illegible]

3号可変側溝工

代価表

50号代価表

1 式当り

[illegible]

横断暗渠B400-H400

代価表

51号代価表

10 m 当り

[illegible]台付管 $\Phi 300$

代価表

52号代価表

10 m 当り

[illegible]

取付管 $\Phi 300$

代価表

53号代価表

10 m 当り

[illegible]

排水管 $\Phi 100$

代価表

54号代価表

10 m 当り

[illegible]

1号横断管渠工

1 式当り

[illegible]

2号横断管渠工

1 式当り

[illegible]

3号横断管渠工

代価表

57号代価表

1 式当り

[illegible]

4号横断管渠工

代価表

58号代価表

1 式当り

[illegible]

5号横断管渠工

代価表

59号代価表

1式当り

名 称 ・ 規 格	単位	数 量	単 価	金 額	摘 要	備 考
【施P】床掘り 土砂 標準 無し 障害無し	m3	10			2号代価表	
【施P】埋戻し 最大埋戻幅1m以上4m未満	m3	8			5号代価表	
【施P】土砂等運搬 <small>標準 ペック山積0.8m3(平積0.6m3) 土砂(岩塊・玉石混り土含む) DID無し 1.0km以下</small>	m3	3			6号代価表	
台付管Φ450	m	8			150号代価表	
諸 雑 費	式	1				
計						
1 式 当り						

函渠B900-H600

代価表

60号代価表

10 m当り

名 称 ・ 規 格	単位	数 量	単 価	金 額	摘 要	備 考
【施P】ボックスカルバート 据付 2.0m/個 0<B≦1.25、0<H≦1.25 基礎碎石 縦締無し	m	10			151号代価表	
ボックスカルバート B900×600×2000	個	5				
【施P】コンクリート <small>無筋・鉄筋構造物 人力打設 18-8-25(20) (高炉) 一般養生 現場内小運搬無し</small>	m3	3			135号代価表	
【施P】型枠 一般型枠 均しコンクリート	m2	5			126号代価表	
鉄筋工[市場単価] <small>SD345-D13 一般構造物 10t未満 制約無 夜間無 1/24無 法面無 太径10%未満(補正無)</small>	[Kg]	84			152号代価表	
鉄筋工[市場単価] <small>SD345-D16/D25 一般構造物 10t未満 制約無 夜間無 1/24無 法面無 太径10%未満(補正無)</small>	[Kg]	218			153号代価表	
【施P】基面整正	m2	14			121号代価表	
諸 雑 費	式	1				
計						
1 m 当り						

B500-L500-H600 (G2)

代価表

61号代価表

10 箇所当り

名 称 ・ 規 格	単位	数 量	単 価	金 額	摘 要	備 考
【施P】現場打ち集水桝・街渠桝(本体) 18-φ-25(20) (高炉) 0.2m3を超え0.2m3以下 人力打設 一般養生・特殊養生(練炭)	箇所	10			154号代価表	
【施P】基面整正	m2	8			121号代価表	
【施P】型枠 一般型枠 均しコンクリート	m2	4			126号代価表	
【施P】均しコンクリート 無筋・鉄筋構造物 人力打設 18-φ-40 (高炉) 一般養生 現場内小運搬無し	m3	0.800			127号代価表	
蓋版(標準単価) 据付け 夜間無 蓋版(各種) コンクリート鋼製40kg/枚以下 制約無 小段面無	枚	10			155号代価表	
桝用グレーチング 蓋 110° 開閉式 取手付 T-2 細目 500*500用 受枠含む	枚	10				
諸 雑 費	式	1				
計						
1 箇所 当り						

B500-L500-H600 (G25)

代価表

62号代価表

10 箇所当り

[illegible]

B500-L500-H900 (G2)

代価表

63号代価表

10 箇所当り

名 称 ・ 規 格	単位	数 量	単 価	金 額	摘 要	備 考
【施P】現場打ち集水桝・街渠桝(本体) 18-φ-25(20) (高炉) 0.39㎡を超過0.39㎡以下 人力打設 一般養生・特殊養生(練炭)	箇所	10			157号代価表	
【施P】基面整正	m2	8			121号代価表	
【施P】型枠 一般型枠 均しコンクリート	m2	4			126号代価表	
【施P】均しコンクリート 無筋・鉄筋構造物 人力打設 18-φ-40 (高炉) 一般養生 現場内小運搬無し	m3	0.800			127号代価表	
蓋版(標準単価) 据付け 夜間無 蓋版(各種) コンクリート鋼製40kg/枚以下 制約無 小段面無	枚	10			155号代価表	
桝用グレートンク 蓋 110° 開閉式 取手付 T-2 細目 500*500用 受枠含む	枚	10				
諸 雑 費	式	1				
計						
1 箇所 当り						

B500-L500-H1000 (G2)

代価表

64号代価表

10 箇所当り

名 称 ・ 規 格	単位	数 量	単 価	金 額	摘 要	備 考
【施P】現場打ち集水桝・街渠桝(本体) 18-φ-25(20) (高炉) 0.40m3を超え0.43m3以下 人力打設 一般養生・特殊養生(練炭)	箇所	10			158号代価表	
【施P】基面整正	m2	8			121号代価表	
【施P】型枠 一般型枠 均しコンクリート	m2	4			126号代価表	
【施P】均しコンクリート 無筋・鉄筋構造物 人力打設 18-φ-40 (高炉) 一般養生 現場内小運搬無し	m3	0.800			127号代価表	
蓋版(標準単価) 据付け 夜間無 蓋版(各種) コンクリート鋼製40kg/枚以下 制約無 小段面無	枚	10			155号代価表	
桝用グレーチング 蓋 110° 開閉式 取手付 T-2 細目 500*500用 受枠含む	枚	10				
諸 雑 費	式	1				
計						
1 箇所 当り						

B500-L500-H1100 (G2)

代価表

65号代価表

10 箇所当り

名 称 ・ 規 格	単位	数 量	単 価	金 額	摘 要	備 考
【施P】 現場打ち集水樹・街渠樹(本体) <small>18-8-40(高炉) 0.65m3を超え0.69m3以下 人力打設 一般養生・特殊養生(練炭)</small>	箇所	10			159号代価表	
【施P】 基面整正	m2	10			121号代価表	
【施P】 型枠 一般型枠 均しコンクリート	m2	4			126号代価表	
【施P】 均しコンクリート <small>無筋・鉄筋構造物 人力打設 18-8-40(高炉) 一般養生 現場内小運搬無し</small>	m3	1			127号代価表	
蓋版(標準単価) <small>据付け 夜間無 蓋版(各種) コンクリート鋼製40kg/枚以下 制約無 小段面無</small>	枚	10			155号代価表	
樹用グレーチング 蓋 110° 開閉式 取手付 T-2 細目 500*500用 受枠含む	枚	10				
足掛け金物取付け工 30SW幅30cm径19mm	個	20			160号代価表	
諸 雑 費	式	1				
計						
1 箇所 当り						

B500-L500-H1600 (G2)

代価表

66号代価表

10 箇所当り

名 称 ・ 規 格	単位	数 量	単 価	金 額	摘 要	備 考
【施P】 現場打ち集水樹・街渠樹(本体) <small>18-8-40(高炉) 0.92m3を超え0.97m3以下 人力打設 一般養生・特殊養生(練炭)</small>	箇所	10			161号代価表	
【施P】 基面整正	m2	10			121号代価表	
【施P】 型枠 一般型枠 均しコンクリート	m2	4			126号代価表	
【施P】 均しコンクリート <small>無筋・鉄筋構造物 人力打設 18-8-40(高炉) 一般養生 現場内小運搬無し</small>	m3	1			127号代価表	
蓋版(標準単価) <small>据付け 夜間無 蓋版(各種) コンクリート鋼製40kg/枚以下 制約無 小段面無</small>	枚	10			155号代価表	
樹用グレーチング 蓋 110° 開閉式 取手付 T-2 細目 500*500用 受枠含む	枚	10				
足掛け金物取付け工 30SW幅30cm径19mm	個	30			160号代価表	
諸 雑 費	式	1				
計						
1 箇所 当り						

67号代価表

10 箇所当り

名 称 ・ 規 格	単位	数 量	単 価	金 額	摘 要	備 考
【施P】現場打ち集水桝・街渠桝(本体) 18~8~40(高戸) 0.77m3を超え0.82m3以下 人力打設 一般養生・特殊養生(練炭)	箇所	10			162号代価表	
【施P】基面整正	m2	12			121号代価表	
【施P】型枠 一般型枠 均しコンクリート	m2	4			126号代価表	
【施P】均しコンクリート 無筋・鉄筋構造物 人力打設 18~8~40(高戸) 一般養生 現場内小運搬無し	m3	1			127号代価表	
蓋版(標準単価) 据付け 夜間無 蓋版(各種) コツリ鋼製40を超え170kg/枚以下 制約無 小段面無	枚	10			133号代価表	
桝用グレーチング 蓋 110° 開閉式 取手付 T-2 細目 600*600用 受枠含む	枚	10				
足掛け金物取付け工 30SW幅30cm径19mm	個	20			160号代価表	
諸 雑 費	式	1				
計						
1 箇所 当り						

68号代価表

10 箇所当り

名 称 ・ 規 格	単位	数 量	単 価	金 額	摘 要	備 考
【施P】現場打ち集水桝・街渠桝(本体) 18・8・25(20)(高戸) 0.52m3を超え0.55m3以下 人力打設 一般養生・特殊養生(確炭)	箇所	10			163号代価表	
【施P】基面整正	m2	12			121号代価表	
【施P】型枠 一般型枠 均しコンクリート	m2	4			126号代価表	
【施P】均しコンクリート 無筋・鉄筋構造物 人力打設 18・8・40(高戸) 一般養生 現場内小運搬無し	m3	1			127号代価表	
蓋版(標準単価) 据付け 夜間無 蓋版(各種) コンクリート鋼製40を超え170kg/枚以下 制約無 小段面無	枚	10			133号代価表	
桝用グレーチング 蓋 110° 開閉式 取手付 T-2 細目 700*700用 受枠含む	枚	10				
諸 雑 費	式	1				
計						
1 箇所 当り						

B700-L700-H1000 (G2)

10 箇所当り

名 称 ・ 規 格	単位	数 量	単 価	金 額	摘 要	備 考
【施P】現場打ち集水桝・街渠桝(本体) 18φ・25(20)(高P) 0.5m3を超え0.61m3以下 人力打設 一般養生・特殊養生(練炭)	箇所	10			164号代価表	
【施P】基面整正	m2	12			121号代価表	
【施P】型枠 一般型枠 均しコンクリート	m2	4			126号代価表	
【施P】均しコンクリート 無筋・鉄筋構造物 人力打設 18~8~40(高P) 一般養生 現場内小運搬無し	m3	1			127号代価表	
蓋版(標準単価) 据付け 夜間無 蓋版(各種) コツリ鋼製40を超え170kg/枚以下 制約無 小段面無	枚	10			133号代価表	
桝用グレーチング 蓋 110° 開閉式 取手付 T-2 細目 700*700用 受枠含む	枚	10				
諸 雑 費	式	1				
計						
1 箇所 当り						

B700-L700-H1000 (G25)

10 箇所当り

[illegible]

B700-L700-H1500 (G2)

代価表

71号代価表

10 箇所当り

名 称 ・ 規 格	単位	数 量	単 価	金 額	摘 要	備 考
【施P】現場打ち集水桝・街渠桝(本体) <small>18-8-25 (20) (高炉) 1.15m3を超え1.22m3以下 人力打設 一般養生・特殊養生(練炭)</small>	箇所	10			166号代価表	
【施P】基面整正	m2	14			121号代価表	
【施P】型枠 一般型枠 均しコンクリート	m2	5			126号代価表	
【施P】均しコンクリート <small>無筋・鉄筋構造物 人力打設 18-8-40 (高炉) 一般養生 現場内小運搬無し</small>	m3	1			127号代価表	
蓋版(標準単価) <small>据付け 夜間無 蓋版(各種) コンクリート鋼製40を超え170kg/枚以下 制約無 小段面無</small>	枚	10			133号代価表	
桝用グレーチング 蓋 110° 開閉式 取手付 T-2 細目 700*700用 受枠含む	枚	10				
足掛け金物取付け工 30SW幅30cm径19mm	個	30			160号代価表	
諸 雑 費	式	1				
計						
1 箇所 当り						

B700-L700-H1500 (G25)

代価表

72号代価表

10 箇所当り

名 称 ・ 規 格	単位	数 量	単 価	金 額	摘 要	備 考
【施P】現場打ち集水桝・街渠桝(本体) <small>18-8-25 (20) (高炉) 1.15m3を超え1.22m3以下 人力打設 一般養生・特殊養生(練炭)</small>	箇所	10			166号代価表	
【施P】基面整正	m2	14			121号代価表	
【施P】型枠 一般型枠 均しコンクリート	m2	5			126号代価表	
【施P】均しコンクリート <small>無筋・鉄筋構造物 人力打設 18-8-40 (高炉) 一般養生 現場内小運搬無し</small>	m3	1			127号代価表	
蓋版(標準単価) <small>据付け 夜間無 蓋版(各種) T-25枠穴700*700mm コンクリート鋼製40を超え170kg/枚以下 制約無</small>	枚	10			165号代価表	
足掛け金物取付け工 30SW幅30cm径19mm	個	30			160号代価表	
諸 雑 費	式	1				
計						
1 箇所 当り						

B800-L800-H1900 (G25)

代価表

73号代価表

10 箇所当り

名 称 ・ 規 格	単位	数 量	単 価	金 額	摘 要	備 考
【施P】現場打ち集水桝・街渠桝(本体) 18-8-25(20)(高炉) 1.52mを超え1.61m以下 人力打設 一般養生・特殊養生(裸炭)	箇所	10			167号代価表	
【施P】基面整正	m2	17			121号代価表	
【施P】型枠 一般型枠 均しコンクリート	m2	5			126号代価表	
【施P】均しコンクリート 無筋・鉄筋構造物 人力打設 18-8-40(高炉) 一般養生 現場内小運搬無し	m3	2			127号代価表	
蓋版(標準単価) 据付け 夜間無 蓋版(各種) T-25開穴800×800mm コンクリート鋼製40を超え170kg/枚以下 並	枚	10			168号代価表	
足掛け金物取付け工 30SW幅30cm径19mm	個	50			160号代価表	
諸 雑 費	式	1				
計						
1 箇所 当り						

B900-L900-H1600 (G25)

代価表

74号代価表

10 箇所当り

名 称 ・ 規 格	単位	数 量	単 価	金 額	摘 要	備 考
【施P】現場打ち集水桝・街渠桝(本体) 18・8-40(高戸) 1.44m3を超え1.52m3以下 人力打設 一般養生・特殊養生(練炭)	箇所	10			169号代価表	
【施P】基面整正	m2	20			121号代価表	
【施P】型枠 一般型枠 均しコンクリート	m2	6			126号代価表	
【施P】均しコンクリート 無筋・鉄筋構造物 人力打設 18・8-40(高戸) 一般養生 現場内小運搬無し	m3	2			127号代価表	
蓋版(標準単価) 据付け 夜間無 蓋版(各種) T-25開穴900*900mm コンクリート鋼製40を超え170kg/枚以下 並	枚	10			170号代価表	
足掛け金物取付け工 30SW幅30cm径19mm	個	40			160号代価表	
諸 雑 費	式	1				
計						
1 箇所 当り						

漏水対策工

1 式当り

[illegible]

余水吐拏大工

1 式当り

名 称 ・ 規 格	単位	数 量	単 価	金 額	摘 要	備 考
【施P】 コンクリート 無筋・鉄筋構造物 人力打設 18~8・25 (20) (高9F) 一般養生 現場内小運搬無し	m3	0.400			135号代価表	
【施P】 型枠 一般型枠 小型構造物	m2	1			171号代価表	
構造物とりこわし 無筋構造物 人力施工 制約無 夜間無	m3	0.100			172号代価表	
コンクリート処理 人力 無筋構造物	m3	0.100			173号代価表	
構造物とりこわし 鉄筋構造物 人力施工 制約無 夜間無	m3	0.100			174号代価表	
コンクリート処理 人力 有筋構造物	m3	0.100			175号代価表	
諸 雑 費	式	1				
計						
1 式 当り						

77号代価表

1号涵渠工
B1000-H900

10 m 当り

名 称 ・ 規 格	単位	数 量	単 価	金 額	摘 要	備 考
【施P】ボックスカルバート 据付 2.0m/個 0<B≦1.25、0<H≦1.25 基礎碎石 縦締無し	m	10			151号代価表	
【施P】コンクリート 無筋・鉄筋構造物 人力打設 18-8-25(20) (高圧) 一般養生 現場内小運搬無し	m3	4			135号代価表	
【施P】型枠 一般型枠 均しコンクリート	m2	5			126号代価表	
鉄筋工[市場単価] SD345・D13 一般構造物 10t未満 制約無 夜間無 1ヶ月無 法面無 太径10%未満(補正無)	[Kg]	90			152号代価表	
鉄筋工[市場単価] SD345・D16・D25 一般構造物 10t未満 制約無 夜間無 1ヶ月無 法面無 太径10%未満(補正無)	[Kg]	218			153号代価表	
【施P】基面整正	m2	15			121号代価表	
諸 雑 費	式	1				
計						
1 m 当り						

78号代価表

1号函渠工
B1000-H1000

10 m 当り

名 称 ・ 規 格	単位	数 量	単 価	金 額	摘 要	備 考
【施P】ボックスカルバート 据付 2.0m/個 0<B≦1.25、0<H≦1.25 基礎碎石 縦締無し	m	10			151号代価表	
【施P】コンクリート 無筋・鉄筋構造物 人力打設 18・8・25(20)(高圧) 一般養生 現場内小運搬無し	m3	4			135号代価表	
【施P】型枠 一般型枠 均しコンクリート	m2	5			126号代価表	
鉄筋工[市場単価] SD345-D13 一般構造物 10t未満 制約無 夜間無 仕様無 法面無 太径10%未満(補正無)	[Kg]	90			152号代価表	
鉄筋工[市場単価] SD345-D16 D25 一般構造物 10t未満 制約無 夜間無 仕様無 法面無 太径10%未満(補正無)	[Kg]	218			153号代価表	
【施P】基面整正	m2	15			121号代価表	
諸 雑 費	式	1				
計						
1 m 当り						

1号函渠工
管理孔

代価表

79号代価表

1 箇所当り

名 称 ・ 規 格	単位	数 量	単 価	金 額	摘 要	備 考
組立マンホール設置工 4箇所未満 1号(内径900mm)深さ3m以下	箇所	1			176号代価表	
マンホール蓋 (可児市型) JSWAS G-4 T-25 φ600 サツキ模様	組	1				
アンカボルト・調整駒 (受枠変形防止) 150-M16 保護スリーブ等を含む	組	1				
1号マンホール(1種) 斜壁 上径600×下径900×高300mm	個	1				
1号マンホール(1種) 直壁 900×300mm	個	1				
1号マンホール(1種) 連結用直壁 900×300mm	個	1				
【施P】コンクリート 無筋・鉄筋構造物 人力打設 18-8-25(20)(高圧) 一般養生 現場内小運搬無し	m3	0.100			135号代価表	
【施P】型枠 一般型枠 鉄筋・無筋構造物	m2	0.700			177号代価表	
【施P】コンクリート削孔(電動ハンマドリル40mm) 30mm以上200mm未満	孔	4			178号代価表	
あと施工アンカー 本体打込み式 ねじ径M16(W5/8)×全長60mm	本	4				
諸 雑 費	式	1				
計						
1 箇所 当り						

1号函渠製品費

代価表

80号代価表

1 式当り

名 称 ・ 規 格	単位	数 量	単 価	金 額	摘 要	備 考
ボックスカルバート B1000*900*2000	本	3				
ボックスカルバート B1000*900*1000	本	1				
ボックスカルバート B1000*900*1000 凹フラット	本	1				
ボックスカルバート B1000*900*1500	本	1				
ボックスカルバート 連結金具M16 n=4 B1000*900*1730/1694	本	4				
ボックスカルバート 連結金具M16 n=4 B1000*900*1382/1326	本	1				
ボックスカルバート 連結金具M16 n=4 B1000*900*1659/1603	本	1				
ボックスカルバート 連結金具M16 n=4 側壁開口 Φ350 B1000*900*1642/1656	本	1				
ボックスカルバート 連結金具M16 n=4 B1000*900*1642/1656	本	13				
ボックスカルバート 連結金具M16 n=4 B1000*900*1791/1827	本	1				
ボックスカルバート 連結金具M16 n=4 頂版開口 Φ600 B1000*900*1538/1574	本	1				
ボックスカルバート 連結金具M16 n=4 B1000*900*1719/1745	本	13				
ボックスカルバート 連結金具M16 n=4 B1000*900*1053/1079	本	1				
ボックスカルバート 連結金具M16 n=4 B1000*900*1802/1000	本	1				

1号函渠製品費

1 式当り

名 称 ・ 規 格	単位	数 量	単 価	金 額	摘 要	備 考
ボックスカルハート 連結金具M16 n=4 B1000*900*1413/611	本	1				
ボックスカルハート 連結金具M16 n=4 B1000*900*1605/1451	本	1				
RCボックスカルハート T-14 W1000*H1000*L2000mm	本	4				
ボックスカルハート 側壁開口B140*H700 B1000*1000*2000	本	1				
ボックスカルハート 側壁開口Φ350・B570*H700 B1000*1000*2000	本	1				
ボックスカルハート 側壁開口B275*H600 B1000*1000*2000	本	1				
ボックスカルハート B1000*1000*1500 凸フラット	本	1				
ボックスカルハート 連結金具M16 n=4 B1000*1000*1000 凸フラット	本	1				
ボックスカルハート 連結金具M16 n=4 B1000*1000*1021 凹フラット	本	1				
ボックスカルハート 連結金具M16 n=4 B1000*1000*1364/1120	本	1				
ボックスカルハート 連結金具M16 n=4 B1000*1000*1394/1150	本	1				
ボックスカルハート 連結金具M16 n=4 B1000*1000*1484/1424	本	2				
ボックスカルハート 連結金具M16 n=4 B1000*1000*1495/1413	本	1				
ボックスカルハート 連結金具M16 n=4 B1000*1000*1091/1057	本	1				

1号函渠製品費

1 式当り

[illegible]

81号代価表

2号函渠工
B900-H600

10 m 当り

[illegible]

82号代価表

2号函渠製品費

1 式当り

[illegible]

83号代価表

3号函渠工
B1400-H800

10 m 当り

名 称 ・ 規 格	単位	数 量	単 価	金 額	摘 要	備 考
【施P】ボックスカルバート 据付 2.0m/個 1.25<B≤2.5、0<H≤1.25 基礎碎石 縦締無し	m	10			180号代価表	
【施P】コンクリート 無筋・鉄筋構造物 人力打設 18-8-25(20)(高炉) 一般養生 現場内小運搬無し	m3	5			135号代価表	
【施P】型枠 一般型枠 均しコンクリート	m2	5			126号代価表	
鉄筋工〔市場単価〕 SD45-D13 一般構造物 10t未満 制約無 夜間無 ｼﾝﾁ無 法面無 太径10%未満(補正無)	[Kg]	117			152号代価表	
鉄筋工〔市場単価〕 SD45-D16/D25 一般構造物 10t未満 制約無 夜間無 ｼﾝﾁ無 法面無 太径10%未満(補)	[Kg]	281			153号代価表	
【施P】基面整正	m2	19			121号代価表	
諸 雑 費	式	1				
計						
1 m 当り						

84号代価表

3号函渠製品費

1 式当り

[illegible]

4号函渠工
B1400-H800

代価表

85号代価表

10 m 当り

名 称 ・ 規 格	単位	数 量	単 価	金 額	摘 要	備 考
【施P】ボックスカルバート 据付 2.0m/個 1.25<B≤2.5、0.4H≤1.25 基礎碎石 縦締無し	m	10			180号代価表	
【施P】コンクリート 無筋・鉄筋構造物 人力打設 18-8-25(20)(高炉) 一般養生 現場内小運搬無し	m3	5			135号代価表	
【施P】型枠 一般型枠 均しコンクリート	m2	5			126号代価表	
鉄筋工[市場単価] SD345・D13 一般構造物 10t未満 制約無 夜間無 ｼﾝｸﾙ無 法面無 太径10%未満(補正無)	[Kg]	117			152号代価表	
鉄筋工[市場単価] SD345・D16・D25 一般構造物 10t未満 制約無 夜間無 ｼﾝｸﾙ無 法面無 太径10%未満(補正無)	[Kg]	281			153号代価表	
【施P】基面整正	m2	19			121号代価表	
諸 雑 費	式	1				
計						
1 m 当り						

代価表

86号代価表

1 式当り

[illegible]

1号開水路工

代価表

87号代価表

10 m 当り

名 称 ・ 規 格	単位	数 量	単 価	金 額	摘 要	備 考
U型側溝(標準単価) <small>据付け L補正無 夜間無 側溝(各種) L=2,000mm・1,000kg/個以下 制約無 場所補正無</small>	m	10			181号代価表	
【施P】均しコンクリート <small>無筋・鉄筋構造物 人力打設 18-8-40(高炉) 一般養生 現場内小運搬無し</small>	m3	1			127号代価表	
【施P】型枠 一般型枠 均しコンクリート	m2	2			126号代価表	
【施P】基面整正	m2	12			121号代価表	
諸 雑 費	式	1				
計						
1 m 当り						

1号開水路製品費

代価表

88号代価表

1 式 当り

名 称 ・ 規 格	単位	数 量	単 価	金 額	摘 要	備 考
NS7リュム 相当品 B900*600*1376/1168	本	1				
NS7リュム 相当品 B900*600*1341/1203	本	1				
NS7リュム 相当品 B900*600*1924/1786	本	1				
NS7リュム 相当品 B900*600*1864/1922	本	1				
NS7リュム 相当品 B900*600*1659/1665	本	1				
NS7リュム 相当品 B900*600*1659/1579	本	2				
NS7リュム 相当品 B900*600*1340/1280	本	1				
NS7リュム 相当品 B900*600*1916/1856	本	1				
NS7リュム 相当品 B900*600*1916/1884	本	1				
NS7リュム 相当品 B900*600*1757/1725	本	3				
NS7リュム 相当品 B900*600*1757/1721	本	1				
NS7リュム 両斜角 相当品 B900*600*1632/1696	本	1				
計						
1 式 当り						

91号代価表

土中建込 土中建込・塗装品・Gp-Cp-2E 100m以上 夜間無 制約無 曲線有 加算額無し

1 m 当り

[illegible]

92号代価表

コンクリート建込 ビーム式・パネ式 3m 100m以上(標準) 制約無 夜間無

100 m 当り

[illegible]

93号代価表

1 m 当り

[illegible]

94号代価表

1 m 当り

[illegible]

歩車道境界ﾌﾟﾛｯｸ

代価表

95号代価表

10 m当り

名 称 ・ 規 格	単位	数 量	単 価	金 額	摘 要	備 考
【施P】 歩車道境界ﾌﾟﾛｯｸ 設置 各種(600mm以下、50kg未満) 再生ﾌｧｼｬﾝｱｽﾌﾙﾄ-40 18-8-25(高炉) 養生有り	m	10			183号代価表	
【施P】 基面整正	m2	6			121号代価表	
諸 雑 費	式	1				
計						
1 m 当り						

【施P】 アスカーﾌﾟ
195cm2以上215cm2未満 再生細粒度ｱｽﾌﾙﾄ混合物(13) 良好

代価表

96号代価表

1 m当り

	名 称 ・ 規 格	構成比	積算地区単価	基準地区単価	摘 要	備 考
K						
K1	ﾀﾞﾝﾌﾞﾄﾗｯｸ ｵﾝﾛｰﾄﾞ・ﾃﾞｿﾞｰﾝ・積載質量2t積級					
K2	ｱｽﾌﾙﾄｶｰﾊﾟ ｶﾞｼﾞﾝｴﾝｼﾞﾝ駆動式・能力4.0～4.5m3/h					
R						
R1	普通作業員					
R2	土木一般世話役					
R3	特殊作業員					
R4	運転手(一般)					
Z						
Z1	ｱｽﾌﾙﾄ混合物 再生細粒度ｱｽﾌﾙﾄ混合物(13)				184号代価表	
Z2	軽油 小型ﾛｰﾘｰﾊﾞﾄﾛﾙ給油					
Z3	ﾚｷﾞｭﾚｰｶﾞｼﾞﾝ ｽﾀﾝﾄﾞ					

管理用階段工

1箇所当り

[illegible]

区画線設置(標準単価)

夜間無 溶融式手動 豪雪補正無 實線・15cm 制約無 塗布厚1.5mm 排水無 未供無

1,000 m 当り

[illegible]

99号代価表

夜間無 溶融式手動 豪雪補正無 破線・15cm 制約無 塗布厚1.5mm 排水無 未供無

1,000 m 当り

[illegible]

100号代価表

夜間無 溶融式手動 豪雪補正無 セブラ・45cm 制約無 塗布厚1.5mm 排水無 未供無

1,000 m 当り

[illegible]

夜間無 溶融式手動 豪雪補正無 矢印・記号・文字・15cm換算 制約無 塗布厚1.5mm 排水無 未供無

1,000 m 当り

[illegible]

アスファルト舗装版 As:15cm以下

1 m 当り

[illegible]

泥水处理

代価表

103号代価表

1 m³当り

[illegible]

【施P】舗装版破碎
アスファルト舗装版 障害無し 対策不要 15cm以下 積込有り

代価表

104号代価表

1 m²当り

[illegible]

アスファルト処理

1 m³当り

[illegible]

コンクリート処理
機械 無筋構造物

1 m³当り

[illegible]

鉄筋構造物 機械施工 制約無 夜間無 対策不要

1 m³当り

[illegible]

コンクリート処理 機械 有筋構造物

1 m³当り

[illegible]

転落防止柵・ガードレール処理

1 式当り

[illegible]

111号代価表

1 式当り

名 称 ・ 規 格	単位	数 量	単 価	金 額	摘 要	備 考
マンホール蓋撤去工	組	10			191号代価表	
蓋(受枠)調整ブロック据付[施工費のみ] 調整リング使用する	組	6			192号代価表	
蓋(受枠)調整ブロック据付[施工費のみ] 調整リング使用しない	組	4			193号代価表	
マンホール蓋(可児市型)JSWAS G-4 T-25 φ600 サツキ模様	組	10				
アンカーボルト・調整駒(受枠変形防止) 150-M16 保護スリーブ等を含む	組	10				
マンホール用管理番号 7桁	組	10				
組立式マンホール 調整リング 600×150mm	個	3				
組立式マンホール 調整リング 600×100mm	個	3				
諸 雑 費	式	1				
計						
1 式 当り						

112号代価表

1 式当り

[illegible]

アンカーボルト設置工

1 箇所当り

蓋撤去処分工

1 t 当り

[illegible]

調整リンク 撤去処分工

代価表

115号代価表

1 m3当り

名 称 ・ 規 格	単位	数 量	単 価	金 額	摘 要	備 考
【施P】 殻運搬 コンクリート(無筋・鉄筋)構造物とりこわし 人力機込 D10無し 27.5km以下 良好	m3	1			195号代価表	
中間処理場委託料金 コンクリート 有筋	t	2.500				
計						
1 m3 当り						

【施P】 プレキャスト擁壁設置
1.0mを超え2.0m以下 基礎砕石無 均しコンクリート有

代価表

116号代価表

1 m当り

	名 称 ・ 規 格	構成比	積算地区単価	基準地区単価	摘 要	備 考
K						
K1	バックホ(貸貸)クロー型クレーン装置付 山積み0.8m3					
R						
R1	普通作業員					
R2	土木一般世話役					
R3	特殊作業員					
R4	運転手(特殊)					
Z						
Z1	コンクリートL型擁壁 T-25 50 500*2000mm					
Z2	軽油 小型ローリー バトル給油					

【施P】フレキャスト擁壁設置
2.0mを超え3.5m以下 基礎碎石無 均しコンクリート有

代価表

117号代価表

1 m 当り

[illegible]

【施P】フレキャスト擁壁設置
3.5mを超え5.0m以下 基礎碎石無 均しコンクリート有

代価表

118号代価表

1 m 当り

[illegible]

再生クラッシュラン40~0

119号代価表

1 m³当り

	名 称 ・ 規 格	構成比	積算地区単価	基準地区単価	摘 要	備 考
K						
K1	バックホ(貸貸)クロー 山積み0.8m3					
R						
R1	普通作業員					
R2	特殊作業員					
R3	運転手(特殊)					
R4	土木一般世話役					
Z						
Z1	再生碎石 RC-40					
Z2	軽油 小型ローリー バトル給油					

120号代価表

1 m3当り

[illegible]

【施P】基面整正

代価表

121号代価表

1 m2当り

[illegible]

【施P】 小型擁壁 (A)

18-8-40(高炉) 0.8m以上1.0m以下 基礎碎石無 均しCo有 一般養生・特殊養生(練炭)

代価表

122号代価表

1 m3当り

[illegible]

アスファルト混合物
再生密粒度アスコン(20)

代価表

123号代価表

1 t 当り

[illegible]

アスファルト混合物
再生細粒度アスコン(13)

代価表

124号代価表

1 t 当り

[illegible]

U型側溝(標準単価)

125号代価表

10 m 当り

[illegible]

【施P】型枠

126号代価表

1 m2当り

[illegible]

無筋・鉄筋構造物 人力打設 18-8-40(高炉) 一般養生 現場内小運搬

127号代価表

1 m³当り

[illegible]

U型側溝(標準単価)

据付け L補正無 夜間無 鉄筋コンクリート型JISA5372・300B・300*300*600 制約無 場所補正無 碎石無

128号代価表

10 m 当り

[illegible]

U型側溝(標準単価)

129号代価表

10 m 当り

[illegible]

蓋版(標準単価)

130号代価表

100 枚当り

[illegible]

131号代価表

据付け 夜間無 蓋版(各種) 鋼製歩道用T-2細目300412*95*500 コンクリート鋼製40kg/枚以下 制約無 小段面無

100 枚当り

[illegible]

132号代価表

据付け L補正無 夜間無 側溝(各種) L=2,000mm・1,000kg/個以下 制約無 場所補正無 碎石無

10 m 当り

[illegible]

133号代価表

据付け 夜間無 蓋版(各種) コンクリート鋼製40を超え170kg/枚以下 制約無 小段面無

100 枚当り

[illegible]

134号代価表

据付け L補正無 夜間無 道路用鉄筋コンクリート側溝1種JISA5372・300C・300*500*2000 制約無 場所補正無 碎石無

10 m 当り

[illegible]

135号代価表

[illegible]

136号代価表

[illegible]

137号代価表

10 m 当り

[illegible]

138号代価表

10 m 当り

[illegible]

139号代価表

10 m 当り

[illegible]

140号代価表

10 m 当り

[illegible]

141号代価表

10 m 当り

[illegible]

142号代価表

10 m 当り

名 称 ・ 規 格	単位	数 量	単 価	金 額	摘 要	備 考
自由勾配側溝(標準単価) 夜間無 1,000kg/個以下 制約無 0.53m ³ /10m 基礎砕石有 再生ｸﾞﾗﾝｳｰﾙ40〇φ 0.53m ³ /10	m	10			204号代価表	
道路用可変勾配側溝 縦断用側溝 歩車道兼用 300*800*2000	個	5				
蓋版(標準単価) 据付け 夜間無 道路用鉄筋ｺﾝｸﾘｰﾄ側溝1種JISSA5372-300-41.2*9.5*60 制約無 小段面	枚	9			130号代価表	
蓋版(標準単価) 据付け 夜間無 蓋版(各種) 鋼製歩道用T-2細目300412*95*600 コンｸﾘｰﾄ鋼製40kg/枚以	枚	1			131号代価表	
【施P】基面整正	m ²	5			121号代価表	
諸 雑 費	式	1				
計						
1 m 当り						

3号可変側溝
300*700

代価表

143号代価表

10 m 当り

名 称 ・ 規 格	単位	数 量	単 価	金 額	摘 要	備 考
自由勾配側溝(標準単価) <small>夜間無 1,000kg/個以下 制約無 0.53m3/10m 基礎碎石有 再生7 fractions/40"0 0.53m3/10</small>	m	10			205号代価表	
道路用可変勾配側溝 縦断用側溝 歩車道兼用 300*700*2000	個	5				
蓋版(標準単価) <small>据付け 夜間無 道路用鉄筋コンクリート側溝1種JISA5372・300・41.2*9.5*60 制約無 小段面</small>	枚	9			130号代価表	
蓋版(標準単価) <small>据付け 夜間無 蓋版(各種) 鋼製歩道用T-2細目300412*95*600 コンクリート鋼製40kg/枚以</small>	枚	1			131号代価表	
【施P】基面整正	m2	5			121号代価表	
計						
1 m 当り						

【施P】管(函)渠型側溝
据付 300mmを超え400mm以下 碎石無し

代価表

144号代価表

1 m 当り

	名 称 ・ 規 格	構成比	積算地区単価	基準地区単価	摘 要	備 考
K						
K1	パッキン・クロー型クレーン付(賃貸)(長期割引あり) パケット容量・山積0.28(平積0.2)m3・吊能力1.7t					
R						
R1	普通作業員					
R2	土木一般世話役					
R3	運転手(特殊)					
R4	特殊作業員					
Z						
Z1	円型水路(円形側溝) 縦断用 径25cm					
Z2	軽油 小型ローリーパトロール給油					

【施P】鉄筋コンクリート台付管
据付 300mm

代価表

145号代価表

1 m 当り

	名 称 ・ 規 格	構成比	積算地区単価	基準地区単価	摘 要	備 考
K						
K1	バックホウ[排出ガス対策型(第1次基準値)] クローラ型・山積0.45m ³ (平積0.35m ³)クレーン2.9t吊					
R						
R1	普通作業員					
R2	運転手(特殊)					
R3	土木一般世話役					
R4	特殊作業員					
Z						
Z1	台付鉄筋コンクリート管(パイコン台付管) 呼び径300×長2000mm 耐震性高性能ゴムジョイント					
Z2	軽油 小型ローリー バックホウ給油					

【施P】暗渠排水管
据付 直管 200~400mm

代価表

146号代価表

1 m 当り

[illegible]

【施P】暗渠排水管
据付 直管 50~150mm

代価表

147号代価表

1 m 当り

[illegible]台付管 $\Phi 700$

代価表

148号代価表

10 m 当り

[illegible]

台付管 $\Phi 600$

10 m 当り

[illegible]

台付管 $\Phi 450$

10 m 当り

[illegible]

151号代価表

1 m 当り

[illegible]

152号代価表

1,000 kg 当り

[illegible]

鉄筋工[市場単価]
SD45・D16以下 一般構造物 10t未満 制約無 夜間無 1ヶ月無 法面無 太径10%未満(補正無) 補正無(一般構造物)

代価表

153号代価表

1,000 kg 当り

名 称 ・ 規 格	単位	数 量	単 価	金 額	摘 要	備 考
異形棒鋼 SD345 D16mm 1.56kg/m	t	1.030				
鉄筋工 加工・組立[手間のみ] 一般構造物	t	1				
諸 雑 費	式	1				
計						
1 kg 当り						

【施P】現場打ち集水桝・街渠桝(本体)
18-8-25(20)(高炉) 0.24m3を超え0.26m3以下 人力打設 一般養生・特殊養生(練炭)

代価表

154号代価表

1箇所当り

	名 称 ・ 規 格	構成比	積算地区単価	基準地区単価	摘 要	備 考
K						
K1	バックホ(貸貸)クローラ 山積み0.8m3					
R						
R1	型わく工					
R2	普通作業員					
R3	土木一般世話役					
R4	特殊作業員					
Z						
Z1	生コンクリート 18-8-25(20)(高炉)				198号代価表	
Z2	軽油 小型ローリー バックホ給油					

155号代価表

据付け 夜間無 蓋版(各種) コンクリート鋼製40kg/枚以下 制約無 小段面無

100 枚当り

[illegible]

156号代価表

据付け 夜間無 蓋版(各種) T-25 枿穴500*500mm コンクリート鋼製40kg/枚以下 制約無 小段面無

100 枚当り

[illegible]

【施P】現場打ち集水桝・街渠桝(本体)
18-8-25(20)(高炉) 0.36m3を超え0.38m3以下 人力打設 一般養生・特殊養生(練炭)

代価表

157号代価表

1箇所当り

	名 称 ・ 規 格	構成比	積算地区単価	基準地区単価	摘 要	備 考
K						
K1	ハック桝(貸貸)クロー 山積み0.8m3					
R						
R1	型わく工					
R2	普通作業員					
R3	土木一般世話役					
R4	特殊作業員					
Z						
Z1	生コンクリート 18-8-25(20)(高炉)				198号代価表	
Z2	軽油 小型ローリーハートル給油					

【施P】現場打ち集水桝・街渠桝(本体)
18-8-25(20)(高炉) 0.40m3を超え0.43m3以下 人力打設 一般養生・特殊養生(練炭)

代価表

158号代価表

1箇所当り

	名 称 ・ 規 格	構成比	積算地区単価	基準地区単価	摘 要	備 考
K						
K1	ハック桝(貸貸)クロー 山積み0.8m3					
R						
R1	型わく工					
R2	普通作業員					
R3	土木一般世話役					
R4	特殊作業員					
Z						
Z1	生コンクリート 18-8-25(20)(高炉)				198号代価表	
Z2	軽油 小型ローリーハートル給油					

【施P】現場打ち集水桝・街渠桝(本体)
18-8-40(高炉) 0.65m3を超え0.69m3以下 人力打設 一般養生・特殊養生(練炭)

1 箇所当り

	名 称 ・ 規 格	構成比	積算地区単価	基準地区単価	摘 要	備 考
K						
K1	ﾊﾞｯｸﾙ(賃貸)ｸﾛｰﾗ 山積み0.8m3					
R						
R1	型わく工					
R2	普通作業員					
R3	土木一般世話役					
R4	特殊作業員					
Z						
Z1	生ｺﾝｸﾘｰﾄ 18-8-40(高炉)				196号代価表	
Z2	軽油 小型ﾎｰﾘｰ ﾊﾞﾄﾎｰﾙ給油					

足掛け金物取付け工
30SW幅30cm径19mm

1 個 当 り

[illegible]

【施P】現場打ち集水桝・街渠桝(本体)
18-8-40(高炉) 0.92m3を超え0.97m3以下 人力打設 一般養生・特殊養生(練炭)

代価表

161号代価表

1箇所当り

	名 称 ・ 規 格	構成比	積算地区単価	基準地区単価	摘 要	備 考
K						
K1	ﾊﾞｯｸﾙ(貸貸)ｸﾛｰﾌ 山積み0.8m3					
R						
R1	型わく工					
R2	普通作業員					
R3	土木一般世話役					
R4	特殊作業員					
Z						
Z1	生ｺﾝｸﾘｰﾄ 18-8-40(高炉)				196号代価表	
Z2	軽油 小型ﾎｰﾘｰﾊﾞﾄﾛｰﾙ給油					

【施P】現場打ち集水桝・街渠桝(本体)
18-8-40(高炉) 0.77m3を超え0.82m3以下 人力打設 一般養生・特殊養生(練炭)

代価表

162号代価表

1箇所当り

	名 称 ・ 規 格	構成比	積算地区単価	基準地区単価	摘 要	備 考
K						
K1	ﾊﾞｯｸﾙ(貸貸)ｸﾛｰﾌ 山積み0.8m3					
R						
R1	型わく工					
R2	普通作業員					
R3	土木一般世話役					
R4	特殊作業員					
Z						
Z1	生ｺﾝｸﾘｰﾄ 18-8-40(高炉)				196号代価表	
Z2	軽油 小型ﾎｰﾘｰﾊﾞﾄﾛｰﾙ給油					

【施P】現場打ち集水桝・街渠桝(本体)
18-8-25(20)(高炉) 0.52m3を超え0.55m3以下 人力打設 一般養生・特殊養生(練炭)

代価表

163号代価表

1箇所当り

	名 称 ・ 規 格	構成比	積算地区単価	基準地区単価	摘 要	備 考
K						
K1	ハック桝(貸貸)クロー 山積み0.8m3					
R						
R1	型わく工					
R2	普通作業員					
R3	土木一般世話役					
R4	特殊作業員					
Z						
Z1	生コンクリート 18-8-25(20)(高炉)				198号代価表	
Z2	軽油 小型ローリーハートル給油					

【施P】現場打ち集水桝・街渠桝(本体)
18-8-25(20)(高炉) 0.58m3を超え0.61m3以下 人力打設 一般養生・特殊養生(練炭)

代価表

164号代価表

1箇所当り

	名 称 ・ 規 格	構成比	積算地区単価	基準地区単価	摘 要	備 考
K						
K1	ハック桝(貸貸)クロー 山積み0.8m3					
R						
R1	型わく工					
R2	普通作業員					
R3	土木一般世話役					
R4	特殊作業員					
Z						
Z1	生コンクリート 18-8-25(20)(高炉)				198号代価表	
Z2	軽油 小型ローリーハートル給油					

蓋版(標準単価)
据付け 夜間無 蓋版(各種) T-25樹穴700*700mm ツチノコ鋼製40を超え170kg/枚以下 制約無 小段面無

代価表

165号代価表

100 枚当り						
名 称 ・ 規 格	単位	数 量	単 価	金 額	摘 要	備 考
排水構造物工 昼間施工 蓋版〔手間のみ〕 Co・鋼製 40超170kg/枚以下 制約なし	枚	100				
集水樹穴レチング 110° 開閉式 T-25 樹穴700*700mm	組	100				
諸 雑 費	式	1				
計						
1 枚 当り						

【施P】現場打ち集水樹・街渠樹(本体)
18-8-25 (20) (高炉) 1. 15m3を超え1. 22m3以下 人力打設 一般養生・特殊養生(練炭)

代価表

166号代価表

1箇所当り

	名 称 ・ 規 格	構成比	積算地区単価	基準地区単価	摘 要	備 考
K						
K1	バックホ(貸貸)クローラ 山積み0. 8m3					
R						
R1	型わく工					
R2	普通作業員					
R3	土木一般世話役					
R4	特殊作業員					
Z						
Z1	生コンクリート 18-8-25 (20) (高炉)				198号代価表	
Z2	軽油 小型ローリー バックホ給油					

	名 称 ・ 規 格	構成比	積算地区単価	基準地区単価	摘 要	備 考
K						
K1	バックホ(貸)クロー 山積み0.8m3					
R						
R1	型わく工					
R2	普通作業員					
R3	土木一般世話役					
R4	特殊作業員					
Z						
Z1	生コンクリート 18-8-25(20)(高炉)				198号代価表	
Z2	軽油 小型ローリー バトル給油					

[illegible]

	名 称 ・ 規 格	構成比	積算地区単価	基準地区単価	摘 要	備 考
K						
K1	バックホウ(貸貸)クローラ 山積み0.8m3					
R						
R1	型わく工					
R2	普通作業員					
R3	土木一般世話役					
R4	特殊作業員					
Z						
Z1	生コンクリート 18-8-40(高炉)				196号代価表	
Z2	軽油 小型ローリー バトル給油					

据付け 夜間無 蓋版(各種) T-25挿穴900*900mm コンクリート鋼製40を超え170kg/枚以下 制約無 小段面無

[illegible]

【施P】型枠
一般型枠 小型構造物

代価表

171号代価表

1 m2当り

[illegible]

代価表

172号代価表

1 m³当り

[illegible]

コンクリート処理
人力 無筋構造物

1 m³当り

[illegible]

構造物とりこわし
鉄筋構造物 人力施工 制約無 夜間無

1 m³当り

[illegible]

コンクリート処理
人力 有筋構造物

1 m³当り

[illegible]

組立マンホール設置工 4箇所未満
1号(内径900mm)深さ3m以下

1 箇所当り

[illegible]

【施P】型枠
一般型枠 鉄筋・無筋構造物

代価表

177号代価表

1 m²当り

[illegible]

【施P】コンクリート削孔(電動ハンマドリル40mm)
30mm以上200mm未満

代価表

178号代価表

1 孔当り

[illegible]

据付 2.0m/個 0<B≤1.25、0<H≤1.25 雑工種無 縦締無し

179号代価表

1 m 当り

[illegible]

据付 2.0m/個 $1.25 < B \leq 2.5$ 、 $0 < H \leq 1.25$ 基礎碎石 縦締無し

180号代価表

1 m 当り

[illegible]

据付け L補正無 夜間無 側溝(各種) L=2,000mm・1,000kg/個以下 制約無 場所補正無 砕石有 再生グラツィアレン40⁰
1 78m3/10m

10 m 当り

[illegible]

据付け L補正無 夜間無 側溝(各種) L=2,000mm・1,000kg/個以下 制約無 場所補正無 砕石有 再生グラツシヤン40⁰
2.5dm3/10m

10 m 当り

[illegible]

【施P】コンクリート
無筋・鉄筋構造物 人力打設 18-8-40(高炉) 一般養生 現場内小運搬無し

代価表

185号代価表

1 m3当り

	名 称 ・ 規 格	構成比	積算地区単価	基準地区単価	摘 要	備 考
R						
R1	普通作業員					
R2	特殊作業員					
R3	土木一般世話役					
Z						
Z1	生コンクリート 18-8-40(高炉)				196号代価表	

【施P】基礎砕石
12.5cmを超え17.5cm以下 再生クラッシュラン40〜0

代価表

186号代価表

1 m2当り

	名 称 ・ 規 格	構成比	積算地区単価	基準地区単価	摘 要	備 考
K						
K1	バックホ(貸貸)クローラ 山積み0.8m3					
R						
R1	普通作業員					
R2	特殊作業員					
R3	運転手(特殊)					
R4	土木一般世話役					
Z						
Z1	再生砕石 RC-40					
Z2	軽油 小型ローリー バトル給油					

泥水運搬工
片道60.0km以下 DID区間無し

100 m³当り[illegible]

【施P】殻運搬
舗装版破碎 機械積込(騒音対策不要, 舗装版厚15cm以下) DID無し 22.0km以下 良好

1 m3当り

[illegible]

コンクリート(無筋・鉄筋)構造物とりこわし 機械積込 DID無し 22.5km以下 良好

[illegible]

クレーン装置付2t積2t吊(参考)荷台長L=3.0m荷台幅W=1.6m 14.0km以下 0.8t超1.1t以下

[illegible]

マンホール蓋撤去工

1 組当り

[illegible]

蓋(受枠)調整ブロック据付[施工費のみ]
調整リング使用する

1 組当り

[illegible]

蓋(受枠)調整ブロック据付[施工費のみ]
調整リング使用しない

1 組当り

[illegible]

【施P】現場発生品・支給品運搬
クレーン装置付4t積2.9t吊(参考)荷台長L=3.4m荷台幅W=2.0m 14.0km以下 2.6t超2.95t以下

1 回 当 り

[illegible]

【施P】殻運搬
コンクリート(無筋・鉄筋)構造物とりこわし 人力積込 DID無し 27.5km以下 良好

1 m³当り[illegible]

生コンクリート
18-8-40(高炉)

1 m³当り

[illegible]

生コンクリート
18-8-40(高炉)

[illegible]

生コンクリート
18-8-25(20)(高炉)

[illegible]

夜間無 1,000kg/個以下 制約無 0.51m³/10m 基礎碎石有 再生グラッシャー40⁰ 0.51m³/10m 0.31m³/10m

10 m 当り

[illegible]

夜間無 1,000kg/個以下 制約無 0.51m³/10m 基礎碎石有 再生グラッシャー40⁰ 0.51m³/10m 0.39m³/10m

10 m 当り

[illegible]

夜間無 1,000kg/個以下 制約無 0.53m³/10m 基礎碎石有 再生グラッシャレン40`0 0.53m³/10m 0.44m³/10m

10 m 当り

[illegible]

夜間無 1,000kg/個以下 制約無 0.53m³/10m 基礎碎石有 再生グラツァン40⁰ 0.53m³/10m 0.4m³/10m

10 m 当り

[illegible]

夜間無 1,000kg/個以下 制約無 0.53m³/10m 基礎碎石有 再生グラッシャー40`0 0.53m³/10m 0.25m³/10m

10 m 当り

[illegible]

夜間無 1,000kg/個以下 制約無 0.53m³/10m 基礎碎石有 再生グラッシャラン40`0 0.53m³/10m 0.41m³/10m

10 m 当り

[illegible]

自由勾配側溝(標準単価)
夜間無 1,000kg/個以下 制約無 0.53m3/10m 基礎碎石有 再生アクリリク40〃0 0.53m3/10m 0.38m3/10m

代価表

205号代価表

10 m 当り

名 称 ・ 規 格	単位	数 量	単 価	金 額	摘 要	備 考
排水構造物工 昼間施工 自由勾配側溝[手間のみ] L2000 1000kg以下 制約なし	m	10				
(高炉)生コンクリート 18-8-25, 18-8-40 B種	m3	0.560				基礎コンクリート
(高炉)生コンクリート 18-8-25, 18-8-40 B種 W/C=60%以下	m3	0.400				底部コンクリート
再生碎石 RC-40	m3	0.640				
諸 雑 費	式	1				
計						
1 m 当り						

【施P】鉄筋コンクリート台付管
据付 700mm

代価表

206号代価表

1 m 当り

	名 称 ・ 規 格	構成比	積算地区単価	基準地区単価	摘 要	備 考
K						
K1	ハック材[排出ガス対策型(第1次基準値)] クローラ型・山積0.45m3(平積0.35m3)クレーン2.9t吊					
R						
R1	普通作業員					
R2	運転手(特殊)					
R3	土木一般世話役					
R4	特殊作業員					
Z						
Z1	台付鉄筋コンクリート管(パイコン台付管) 呼び径700×長2500mm コム輪装着タイプ					
Z2	軽油 小型ローリー バトル給油					

【施P】鉄筋コンクリート台付管
据付 600mm

代価表

207号代価表

1 m 当り

	名 称 ・ 規 格	構成比	積算地区単価	基準地区単価	摘 要	備 考
K						
K1	ハックホリ[排出ガス対策型(第1次基準値)] クローラ型・山積0.45m3(平積0.35m3)クレーン2.9t吊					
R						
R1	普通作業員					
R2	運転手(特殊)					
R3	土木一般世話役					
R4	特殊作業員					
Z						
Z1	台付鉄筋コンクリート管(ハアイコン台付管) 呼び径600×長2500mm 耐震性高性能コンクリート					
Z2	軽油 小型ローリー ハトロール給油					

【施P】鉄筋コンクリート台付管
据付 450mm

代価表

208号代価表

1 m 当り

	名 称 ・ 規 格	構成比	積算地区単価	基準地区単価	摘 要	備 考
K						
K1	ハックホリ[排出ガス対策型(第1次基準値)] クローラ型・山積0.45m3(平積0.35m3)クレーン2.9t吊					
R						
R1	普通作業員					
R2	運転手(特殊)					
R3	土木一般世話役					
R4	特殊作業員					
Z						
Z1	台付鉄筋コンクリート管(ハアイコン台付管) 呼び径450×長2500mm 耐震性高性能コンクリート					
Z2	軽油 小型ローリー ハトロール給油					

コンクリート(無筋・鉄筋)構造物とりこわし 人力積込 DID無し 16.0km以下 良好

[illegible]

バケット容量・山積0.28(平積0.2)m³・吊能力1.7t

[illegible]

2号单価表


污泥吸排車
積載質量8.0t·吸入管徑75mm

1 日 当 り

[illegible]

市道3042号線計画平面図

S=1: 500 (A1)
S=1:1000 (A3)

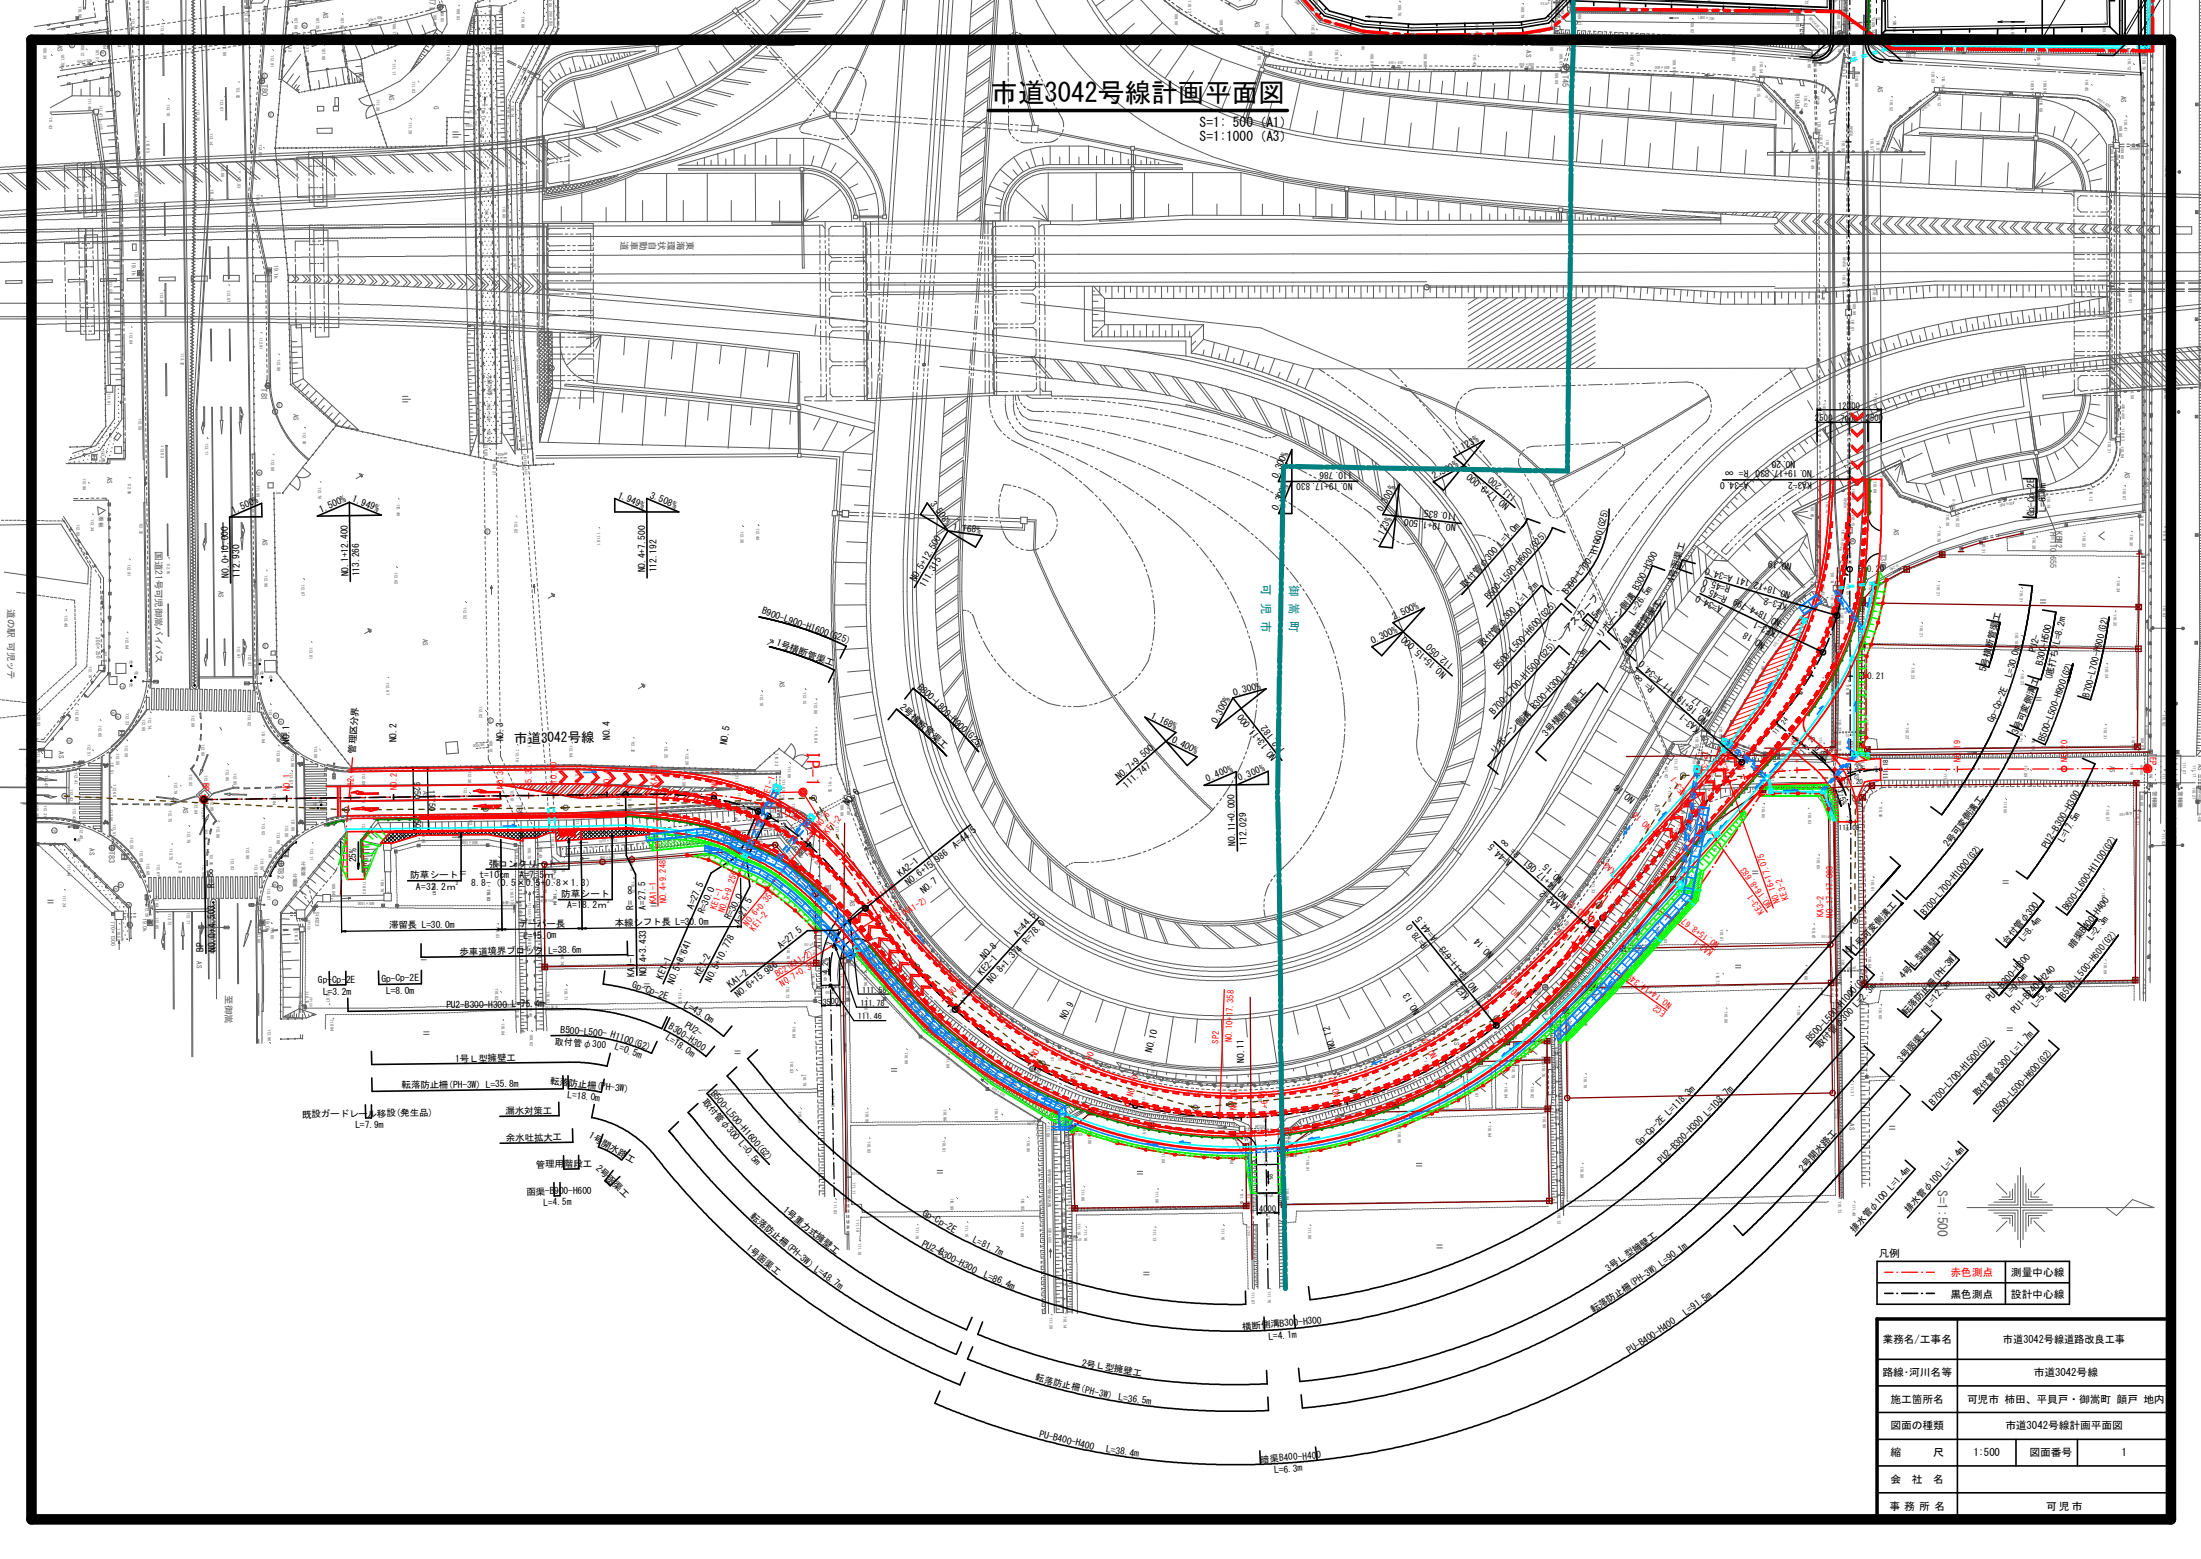

- 凡例
- 赤色測点 測量中心線
 - 黒色測点 設計中心線

業務名/工事名	市道3042号線道路改良工事		
路線・河川名等	市道3042号線		
施工箇所名	可児市 柿田、平貝戸・御瀬町 銀戸 地内		
図面の種類	市道3042号線計画平面図		
縮尺	1:500	図面番号	1
会社名			
事務所名	可児市		

市道3042号線 線形図

S=1: 500 (A1)
S=1:1000 (A3)

設計中心線 IP点一覧表

IP点名称	X座標	Y座標	A1	R	A2	接線角	交角
BP	-63179.437	-5904.249				359° 17' 39.68"	
IP-1	-63072.850	-5905.562	27.500	30.000	27.500	52° 13' 29.07"	
IP-2	-62989.983	-5801.313	44.500	78.000	44.500	311° 50' 55.42"	
IP-3	-62871.295	-5833.832	34.000	45.000	34.000	269° 47' 33.00"	
EP	-62871.627	-6025.435					

設計中心線 主要点一覧表

主要点名称	測点	X座標	Y座標	線形要素	
BP	NO. 0+ 4.503	-63179.437	-5904.249	R=∞	
KA1-1	NO. 4+ 3.433	-63100.513	-5905.221	A=27.500	
KE1-1	NO. 5+ 8.641	-63075.705	-5902.040	R=30.000	
KE1-2	NO. 5+10.778	-63073.775	-5901.124	A=27.500	
KA1-2	KA2-1	NO. 6+15.986	-63055.635	-5883.905	R=78.000
KE2-1	NO. 8+ 1.374	-63038.803	-5864.939	A=44.500	
KE2-2	NO. 13+11.673	-62937.511	-5861.961	R=78.000	
KA2-2	NO. 14+17.061	-62919.593	-5879.906	A=44.500	
KA3-1	NO. 16+19.111	-62891.539	-5911.229	R=∞	
KE3-1	NO. 18+ 4.799	-62876.350	-5931.831	A=34.000	
KE3-2	NO. 18+12.141	-62873.743	-5938.686	R=45.000	
KA3-2	NO. 19+17.830	-62871.405	-5964.175	A=34.000	
EP	NO. 22+19.091	-62871.627	-6025.435	R=∞	

測量中心線 IP点一覧表

IP点名称	X座標	Y座標	A1	R	A2	接線角	交角
BP	-63179.437	-5904.249				359° 17' 39.68"	
IP-1	-63067.300	-5905.630	24.500	30.000	24.500	59° 42' 34.51"	59° 24' 54.84"
IP-2	-62991.735	-5781.301	78.000			305° 35' 59.21"	113° 6' 35.30"
IP-3	-62899.741	-5909.798	24.500	30.000	24.500	359° 50' 26.32"	54° 14' 27.11"
EP	-62815.587	-5910.032					

測量中心線 主要点一覧表

主要点名称	測点	X座標	Y座標	線形要素
BP	NO. 0+ 4.503	-63179.437	-5904.249	R=∞
KA1-1	NO. 4+ 9.240	-63094.696	-5905.292	A=24.500
KE1-1	NO. 5+ 9.256	-63074.885	-5903.330	R=30.000
KE1-2	NO. 6+ 0.358	-63065.231	-5897.978	A=24.500
KA1-2	NO. 7+ 0.366	-63053.069	-5882.215	R=∞
BC2	NO. 7+ 0.366	-63053.069	-5882.215	R=78.000
SP2	NO. 10+17.358	-62989.347	-5844.782	R=78.000
EC2	NO. 14+14.349	-62922.992	-5877.321	R=∞
KA3-1	NO. 15+ 8.675	-62914.653	-5888.970	A=24.500
KE3-1	NO. 16+ 8.683	-62901.340	-5903.774	R=30.000
KE3-2	NO. 16+17.075	-62893.906	-5907.608	A=24.500
KA3-2	NO. 17+17.083	-62874.125	-5909.869	R=∞
EP	NO. 20+15.621	-62815.587	-5910.032	R=∞

設計中心線 IP-3要素表

IP	IP-3	X	Y	-62871295.815
KNO	IP-3-1	IP-3-2	Y	-5923959.059
IA	42° 3' 22.42"	ε	16° 21' 14.60"	16° 21' 14.60"
R	45.000	Lc		7.342
L	25.689	25.689	CL	58.720
ΔR	0.609	0.609	Tc	30.343
XM	12.810	12.810	S	25.596
x	25.480	25.480	W	17.533
y	2.430	2.430	A	34.000
				34.000

測量中心線 IP-2要素表

IP	IP-2	X	Y	-62990861.888
KNO	IP-2-1	IP-2-2	Y	-5782520.881
IA	99° 40' 13.33"	ε	9° 19' 28.04"	9° 19' 28.04"
R	78.000	Lc		110.299
L	25.389	25.389	CL	161.075
ΔR	0.344	0.344	Tc	106.509
XM	12.683	12.683	S	25.359
x	25.321	25.321	W	82.823
y	1.375	1.375	A	44.500
				44.500

設計中心線 IP-2要素表

IP	IP-2	X	Y	-62991046.159
KNO	IP-2-1	IP-2-2	Y	-5802806.596
IA	99° 40' 13.33"	ε	9° 19' 28.04"	9° 19' 28.04"
R	78.000	Lc		110.299
L	25.389	25.389	CL	161.075
ΔR	0.344	0.344	Tc	106.509
XM	12.683	12.683	S	25.359
x	25.321	25.321	W	82.823
y	1.375	1.375	A	44.500
				44.500

測量中心線 IP-3要素表


IP	IP-3	X	Y	-62898991.154
KNO	IP-3-1	IP-3-2	Y	-5909800.199
IA	54° 14' 23.11"	ε	19° 6' 23.58"	19° 6' 23.58"
R	30.000	Lc		8.392
L	20.008	20.008	CL	48.409
ΔR	0.554	0.554	Tc	25.616
XM	9.967	9.967	S	19.910
x	19.787	19.787	W	15.949
y	2.206	2.206	A	24.500
				24.500

凡例

---●---	測量中心線
---●---	設計中心線


業務名/工事名	市道3042号線道路改良工事
路線・河川名等	市道3042号線
施工箇所名	可児市 柿田、平貝戸・御前町 銀戸 地内
図面の種類	市道3042号線 線形図
縮 尺	1:500
図面番号	2
会 社 名	
事 務 所 名	可児市

V=1 : 100
H=1 : 500

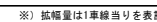

市道3042号線			
業務名/工事名	市道3042号線道路改良工事		
路線：河川名等	市道3042号線		
施工箇所名	可児市 柿田、平貝戸・御炭町 願戸 地		
図面の種類	市道3042号線縦断面図(1)		
縮尺	V=1:100 H=1:500	図面番号	3
会社名			
事務所名	可児市		

V=1 : 100
H=1 : 500

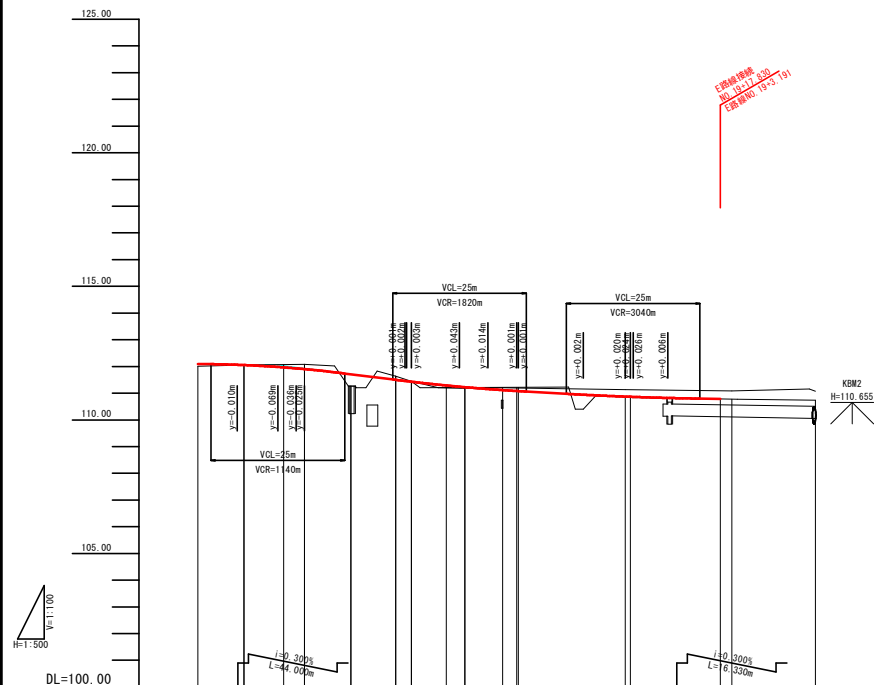

勾 配	
計 画 高	112.095 112.093 111.891 111.890 111.763 111.545 111.528 111.428 111.243 111.164 111.091 111.073 111.023 110.863 110.842 110.722 110.661 110.621 110.585 110.786
地 盤 高	112.0 111.1 110.64 111.46 111.5 111.2 111.2 110.86 110.78
切 土	0.11 0.05 0.14 0.01 0.01
盛 土	0.05 0.82 1.12 0.01 0.01
追 加 距 離	300.000 307.368 315.000 319.468 326.400 335.194 338.803 340.000 340.000 354.200 358.630 360.000 364.790 370.500 372.140 380.000 380.000 381.500 385.000 397.830 400.000
単 距 離	1.350 7.368 7.632 3.468 1.956 6.487 8.707 3.608 0.316 0.389 9.000 5.298 5.385 4.799 5.705 1.635 7.650 0.994 0.504 6.500 9.810 2.170
測 点	N0.15 + 7.368 +15.000 +19.468 N0.16 + 6.487 +15.194 +18.902 N0.17 + 9.000 +14.298 +19.634 N0.18 K3-1 +10.185 K3-2 N0.19 + 0.994 + 1.500 + 8.000 K4-2 N0.20
曲 率 図	
片 勾 配	
拡 幅	

※) 拡幅量は1車線当りを表記


業務名/工事名	市道3042号線道路改良工事		
路線・河川名等	市道3042号線		
施工箇所名	可児市 柿田・平貝戸・御旅町 願戸 地内		
図面の種類	市道3042号線縦断面(2)		
縮尺	V=1:100 H=1:500	図面番号	4
食社名			
事務所名	可児市		

道路標準横断面

S=1:50 (A1)
S=1:100 (A3)


市道3042号線 (交差点部)
(NO. 2付近)
道路幅員 W=11.75m

設計条件	
道路区分	市道3042号線
道路幅員	第4種第3級
設計速度	V=30km/h
舗装計画交通量	100≦T<250(台/日・方向)
設計C.B.R	12%(推定)

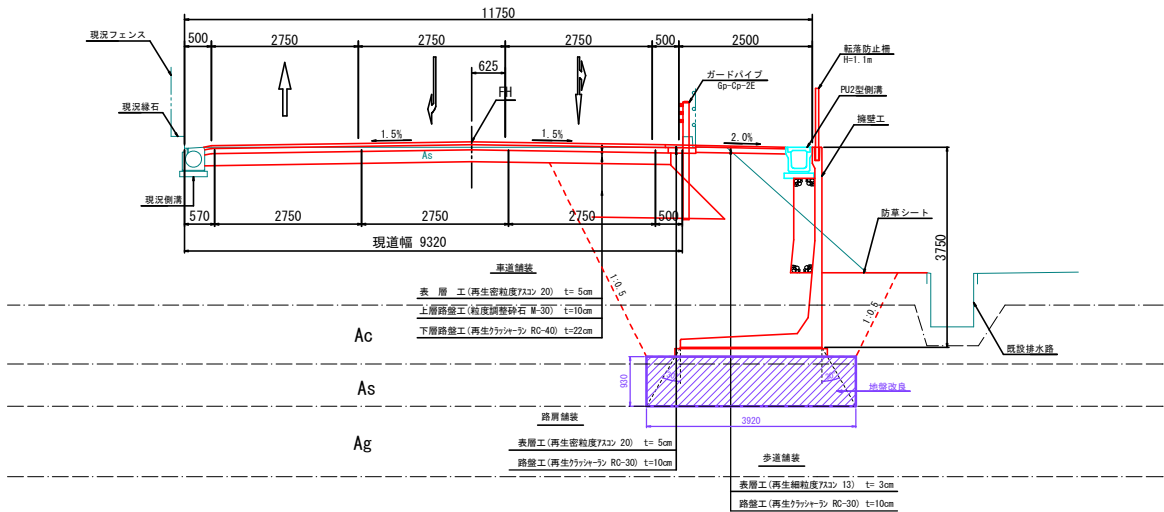


市道3042号線 (単路部)
(NO. 13付近)
道路幅員 W=9.5m

設計条件	
道路区分	市道3042号線
道路幅員	第4種第3級
設計速度	V=30km/h
舗装計画交通量	100≦T<250(台/日・方向)
設計C.B.R	12%(推定)

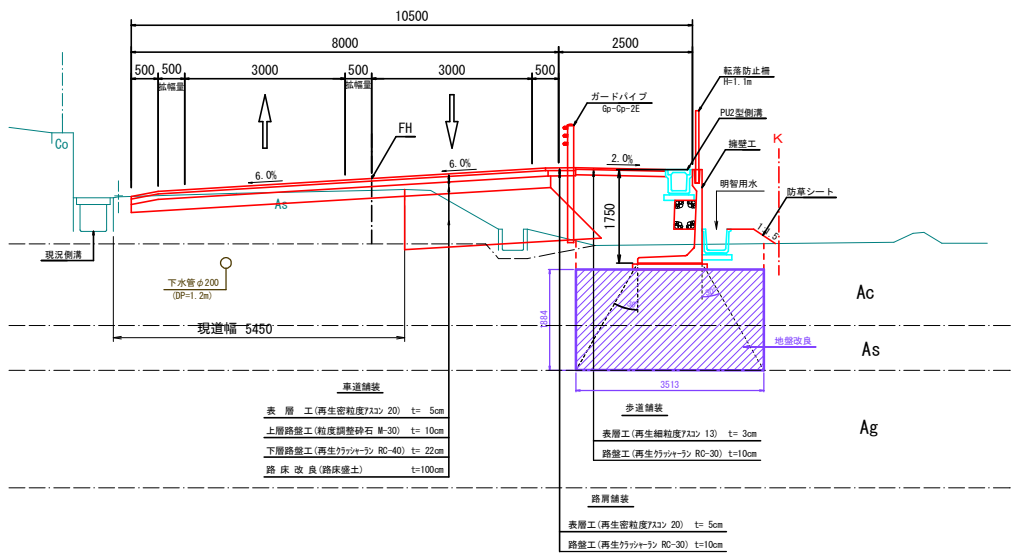


路肩部拡大図

S=1:30

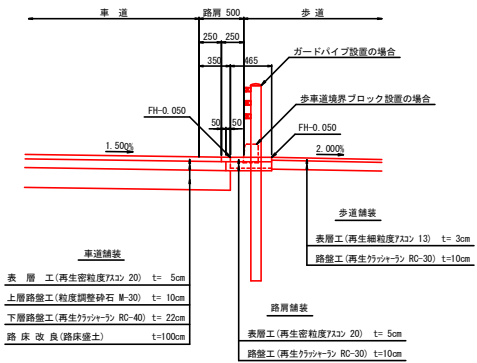


【注記】
CBR試験は実施していないため、
舗装厚については監督員と協議し
試験等により決定。

市道3042号線	
業務名/工事名	市道3042号線道路改良工事
路線・河川名等	市道3042号線
施工箇所名	可児市 柿田、平貝戸・御嵩町 銀戸 地内
図面の種類	道路標準横断面図(市道3042号線)
縮尺	図示 図面番号 5
会社名	
事務所名	可児市 建設部 土木課

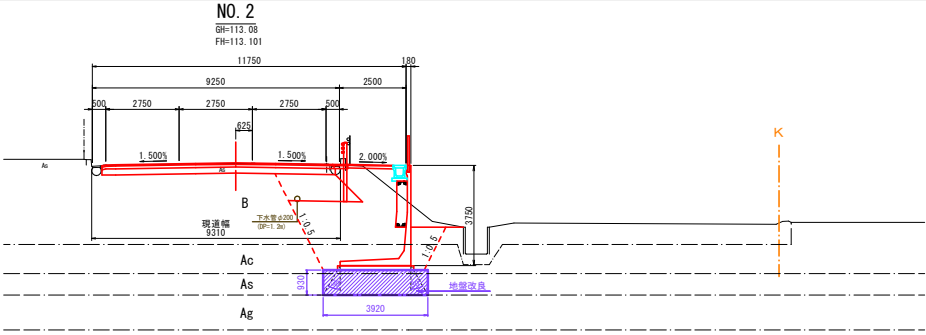


掘削	3.7 m ³
床掘	15.8 m ³
路体盛土	0.5 m ³
路床盛土	2.5 m ³
埋戻	11.5 m ³
切土法面	— m
盛土法面	— m
張コンクリート	— m
防草シート	— m

DL=105.00

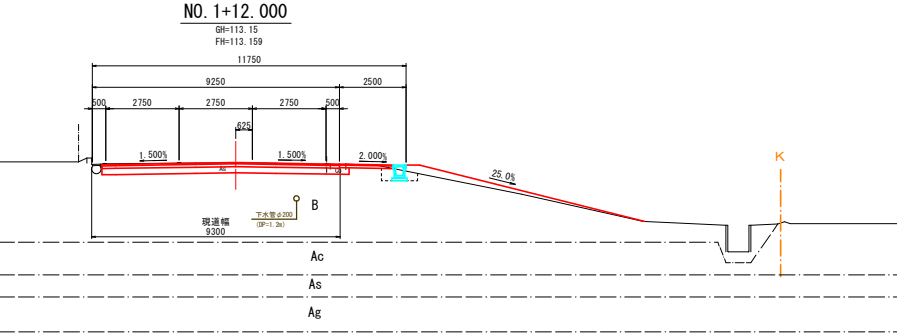

掘削	3.7 m ³
床掘	0.5 m ³
路体盛土	— m ³
路床盛土	— m ³
埋戻	0.4 m ³
切土法面	— m
盛土法面	— m
張コンクリート	— m
防草シート	— m


DL=105.00

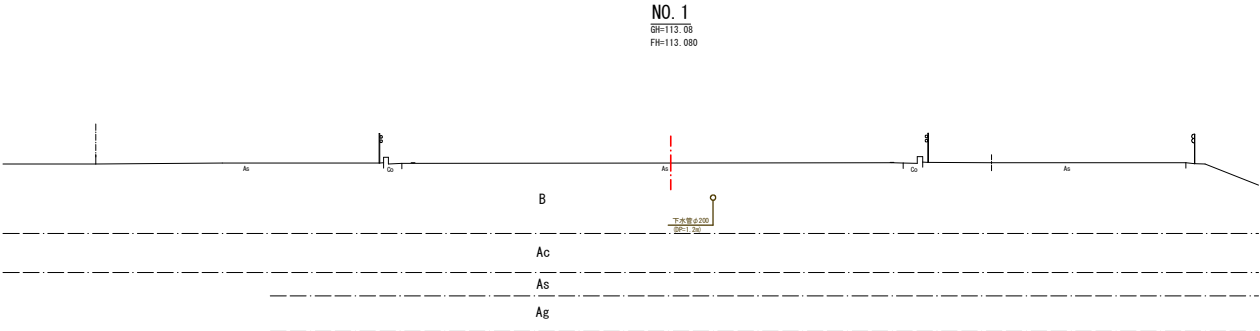

業務名/工事名	市道3042号線道路改良工事		
路線・河川名等	市道3042号線		
施工箇所名	可児市 穂田・平貝戸・御嵩町 銀戸 地内		
図面の種類	市道3042号線横断面図(1)		
縮尺	1:100	図面番号	6
会社名			
事務所名	可児市 建設部 土木課		


DL=105.00

GH=112.50
FH=112.533

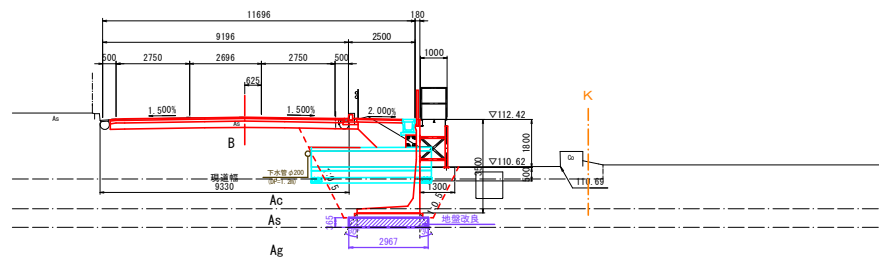


掘 削	3.3 m
床 掘	10.4 m
路体盛土	0.3 m
路床盛土	1.7 m
埋 戻	5.6 m
切土法面	—
盛土法面	—
張コンクリート	—
防草シート	—

GH=112.62
FH=112.625

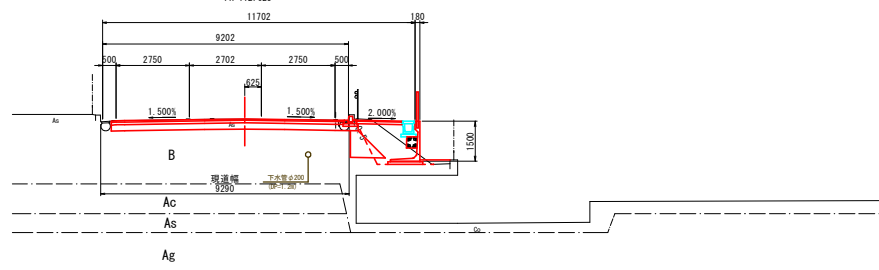

掘 削	4.1 円/㎡
床 掘	2.1 円/㎡
路体盛土	0.5 円/㎡
路床盛土	0.8 円/㎡
埋 戻	1.7 円/㎡
切土法面	— 円/㎡
盛土法面	— 円/㎡
張コンクリート	— 円/㎡
防草シート	— 円/㎡

GH=112.73
FH=112.728

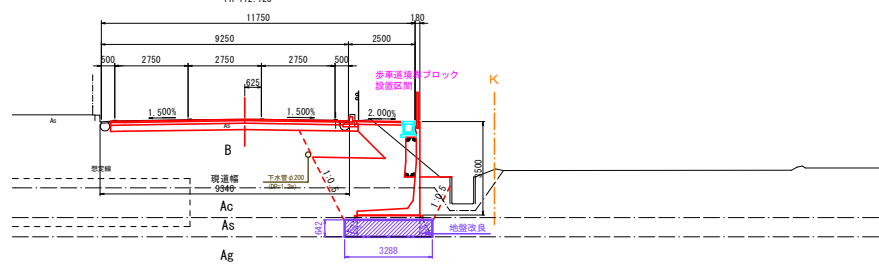

掘 削	3.8
床 掘	13.1
路体盛土	0.4
路床盛土	2.5
埋 戻	9.0
切土法面	—
盛土法面	—
張コンクリート	—
防草シート	—

業務名/工事名	市道3042号線道路改良工事		
路線・河川名等	市道3042号線		
施工箇所名	可見市 柿田、平貝戸・御堂町 藤戸 地内		
図面の種類	市道3042号線横断面(2)		
縮尺	1:100	図面番号	7
会社名			
事務所名	可見市 建設部 土木課		

GH=111.86
FH=111.754

DL=105.00

GH=112.12
FH=112.09

DL=105,00

GH=112.31
FH=112.330



業務名/工事名	市道3042号線道路改良工事		
路線・河川名等	市道3042号線		
施工箇所名	可見市 柿田・平貝戸・御嵩町 飯戸 地内		
図面の種類	市道3042号線横断図(3)		
縮尺	1:100	図面番号	8
会社名			
事務所名	可見市 建設部 土木課		



設計測点
NO. 5+19.417

GN=110.71
FH=111.425

11133
8633 2500
300 3822 821 3811 500
3.944% 3.944% 2.000%
1:1.5 1:1.5
110.87
As B
As
Ac
明排水
路面幅 7170
路面高 2295
Ag

掘 削	8.2 m
床 掘	4.5 m
路体盛土	2.4 m
路床盛土	9.0 m
埋 戻	2.2 m
切土法面	— m
盛土法面	1.6 m
張コンクリート	— m
防草シート	2.5 m



業務名/工事名	市道3042号線道路改良工事		
路線・河川名等	市道3042号線		
施工箇所名	可児市 柿田、平員戸・御堂町 跡戸 地内		
図面の種類	市道3042号線横断面図(4)		
縮尺	1:100	図面番号	9
会社名			
事務所名	可児市 建設部 土木課		

GH=111.66
FH=111.863



掘 削	2.8 m
床 掘	3.9 m
路体盛土	1.7 m
路床盛土	2.4 m
埋 戻	2.8 m
切土法面	— m
盛土法面	— m
張コンクリート	— m
防草シート	— m


GH=111.61
FH=111.781



GH=111.58
FH=111.622




業務名/工事名	市道3042号線道路改良工事		
路線・河川名等	市道3042号線		
施工箇所名	可児市 柿田・平貝戸・御嵩町 殿戸 地内		
図面の種類	市道3042号線横断面図(5)		
縮尺	1:100	図面番号	10
会社名			
事務所名	可児市 建設部 土木課		

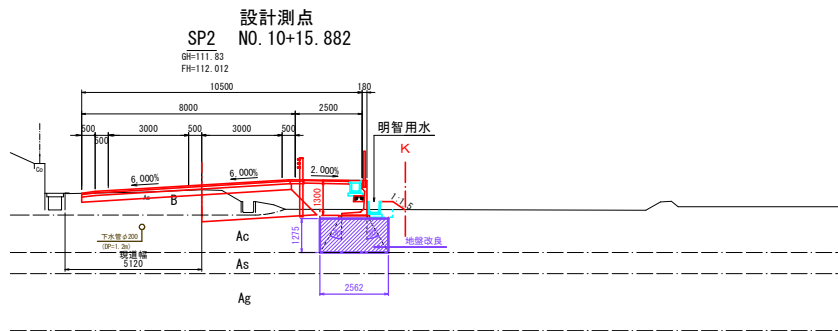


掘 削	3.5 m ²
床 掘	0.9 m ²
路体盛土	2.2 m ²
路床盛土	3.8 m ²
埋 戻	0.5 m ²
切土法面	— m
盛土法面	0.5 m
張コンクリート	— m
防草シート	0.9 m

DL=105. 00

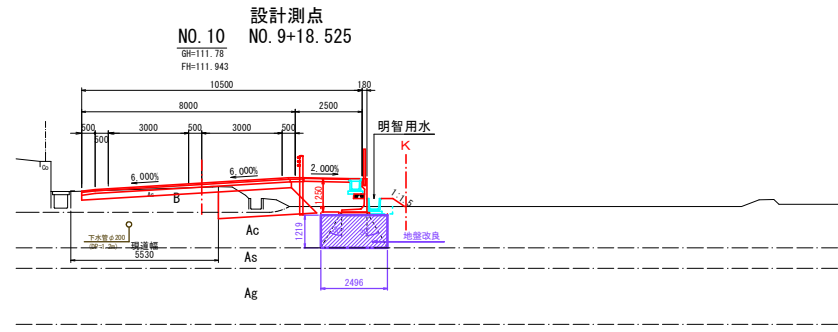

掘 削	3.4 m ²
床 掘	0.9 m ²
路体盛土	2.2 m ²
路床盛土	3.2 m ²
埋 戻	0.5 m ²
切土法面	— m
盛土法面	0.5 m
張コンクリート	— m
防草シート	0.9 m


DL=105. 00

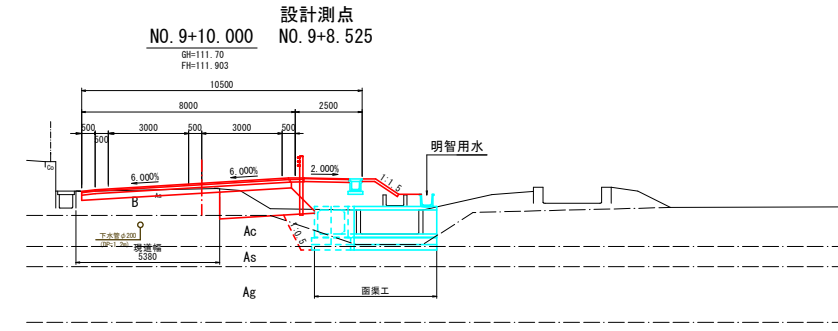

掘 削	3.1 m ²
床 掘	5.5 m ²
路体盛土	3.4 m ²
路床盛土	3.2 m ²
埋 戻	1.1 m ²
切土法面	— m
盛土法面	1.0 m
張コンクリート	1.5 m
防草シート	0.8 m


DL=105. 00

業務名/工事名	市道3042号線道路改良工事		
路線・河川名等	市道3042号線		
施工箇所名	可見市 棉田・平貝戸・御嵩町 銀戸 地内		
図面の種類	市道3042号線横断面図 (6)		
縮尺	1:100	図面番号	11
会社名			
事務所名	可見市 建設部 土木課		

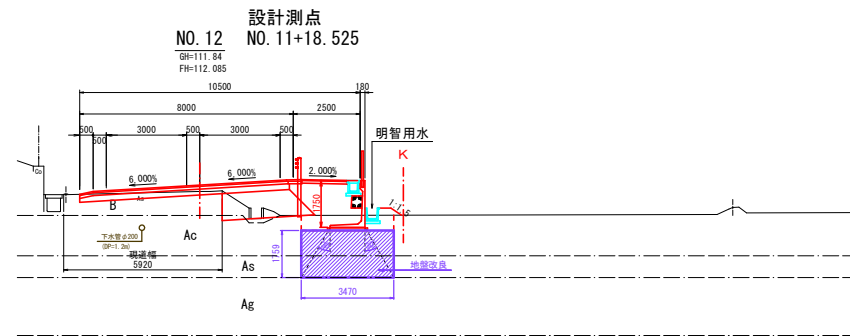


掘 削	2.0 m ³
床 掘	2.0 m ³
路体盛土	2.6 m ³
路床盛土	3.0 m ³
埋 戻	1.5 m ³
切土法面	— m
盛土法面	0.5 m
張コンクリート	— m
防草シート	0.9 m

DL=105.00

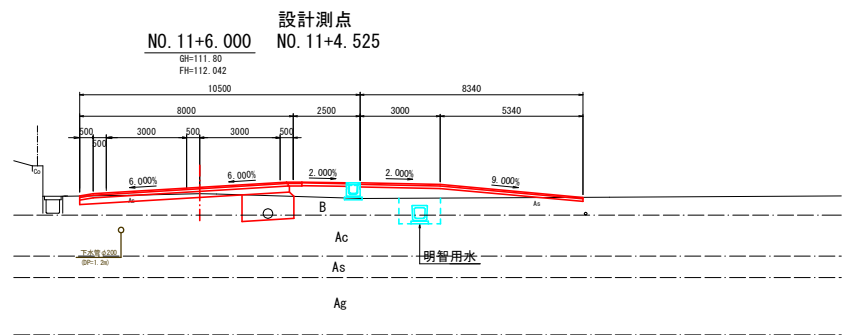

掘 削	2.9 m ³
床 掘	1.5 m ³
路体盛土	2.8 m ³
路床盛土	1.9 m ³
埋 戻	1.1 m ³
切土法面	— m
盛土法面	— m
張コンクリート	— m
防草シート	— m


DL=105.00

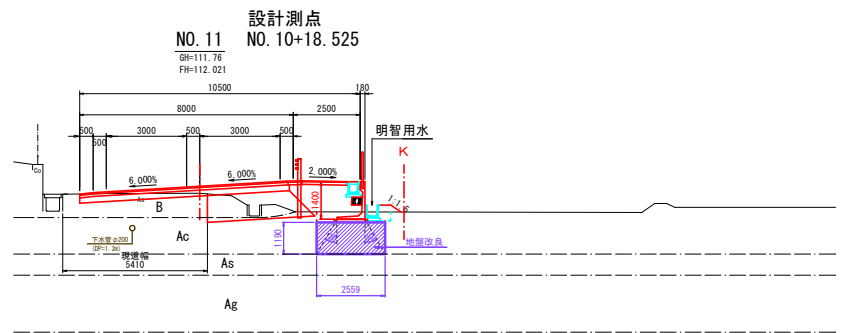

掘 削	3.1 m ³
床 掘	1.0 m ³
路体盛土	2.3 m ³
路床盛土	3.5 m ³
埋 戻	0.6 m ³
切土法面	— m
盛土法面	0.5 m
張コンクリート	— m
防草シート	0.9 m


DL=105.00

業務名/工事名	市道3042号線道路改良工事		
路線・河川名等	市道3042号線		
施工箇所名	可見市 穂田、平貝戸・御嵩町 銀戸 地内		
図面の種類	市道3042号線横断面図 (7)		
縮尺	1:100	図面番号	12
会社名			
事務所名	可見市 建設部 土木課		

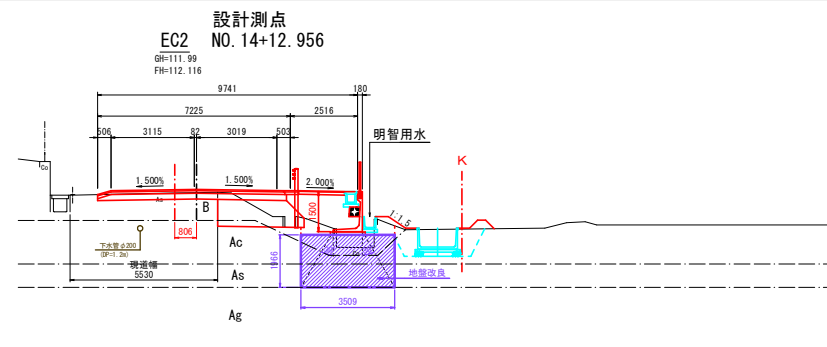


掘 削	3.2 m ²
床 掘	3.8 m ²
路体盛土	2.9 m ²
路床盛土	3.0 m ²
埋 戻	2.3 m ²
切土法面	— m
盛土法面	0.8 m
張コンクリート	— m
防草シート	2.0 m

DL=105.00

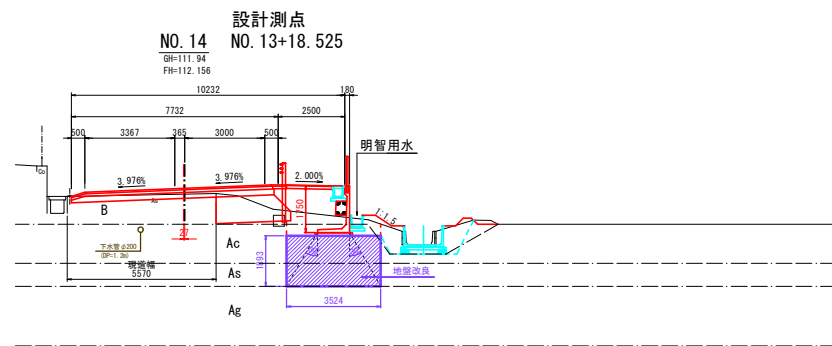

掘 削	3.2 m ²
床 掘	4.6 m ²
路体盛土	2.3 m ²
路床盛土	2.6 m ²
埋 戻	3.4 m ²
切土法面	— m
盛土法面	0.7 m
張コンクリート	— m
防草シート	1.9 m

DL=105.00

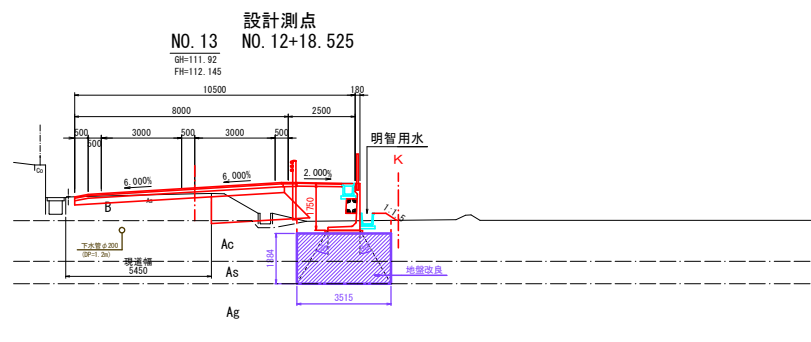

掘 削	2.6 m ²
床 掘	1.6 m ²
路体盛土	2.8 m ²
路床盛土	3.2 m ²
埋 戻	1.2 m ²
切土法面	— m
盛土法面	0.5 m
張コンクリート	— m
防草シート	0.9 m

DL=105.00

業務名/工事名	市道3042号線道路改良工事
路線・河川名等	市道3042号線
施工箇所名	可児市 穂田・平貝戸・御嵩町 銀戸 地内
図面の種類	市道3042号線横断面図 (8)
縮尺	1:100 図面番号 13
会社名	
事務所名	可児市

NO. 16



DL=105.00

掘 削	4.4 m
床 掘	5.7 m
路床盛土	4.1 m
路床盛土	6.2 m
埋 戻	2.7 m
切土法面	0.0 m
盛土法面	2.0 m
張コンクリート	2.6 m
防草シート	— m

KA3-1

FH=112.063



DL=105.00

掘 削	4.0 m
床 掘	4.5 m
路体盛土	3.0 m
路床盛土	4.5 m
埋 戻	2.3 m
切土法面	— m
盛土法面	0.8 m
張コンクリート	— m
防草シート	2.0 m


NO. 15




DL=105.00

掘 削	3.9 m
床 掘	3.9 m
路体盛土	2.8 m
路床盛土	3.6 m
埋 戻	2.3 m
切土法面	— m
盛土法面	0.8 m
張コンクリート	— m
防草シート	2.0 m


業務名/工事名	市道3042号線道路改良工事		
路線・河川名等	市道3042号線		
施工箇所名	可児市 柿田・平貝戸・御嵩町 銀戸 地内		
図面の種類	市道3042号線横断面(9)		
縮尺	1:100	図面番号	14
会社名			
事務所名	可児市		

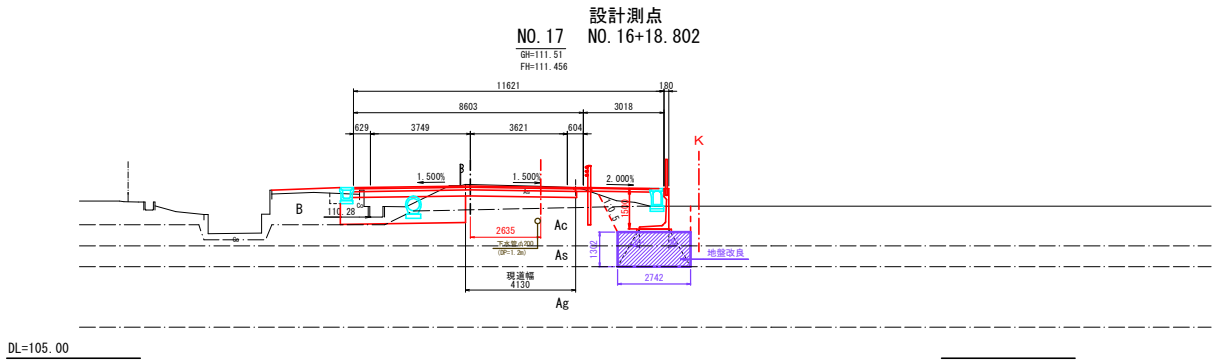

掘 削	5.8 m ²
床 掘	3.4 m ²
路体盛土	1.2 m ²
路床盛土	4.2 m ²
埋 戻	2.9 m ²
切土法面	— m
盛土法面	0.1 m
張コンクリート	— m
防草シート	— m

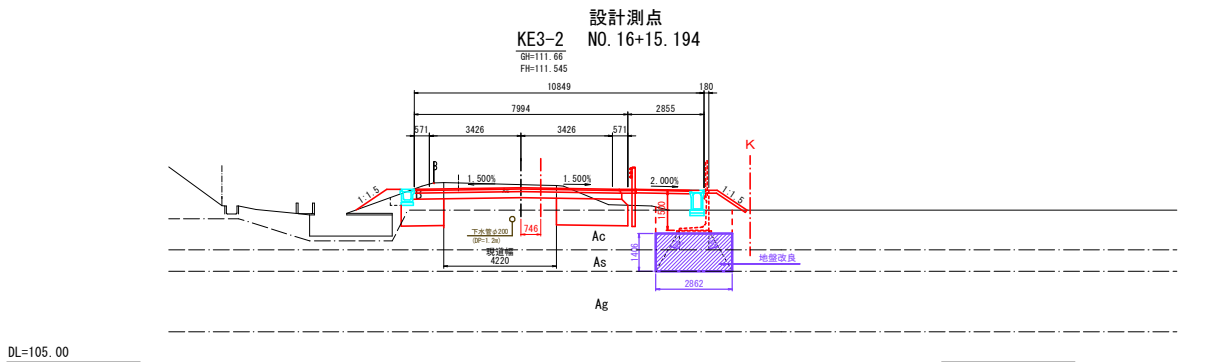


掘 削	7.4 m ²
床 掘	2.7 m ²
路体盛土	2.3 m ²
路床盛土	4.2 m ²
埋 戻	2.3 m ²
切土法面	— m
盛土法面	2.7 m
張コンクリート	1.8 m
防草シート	— m

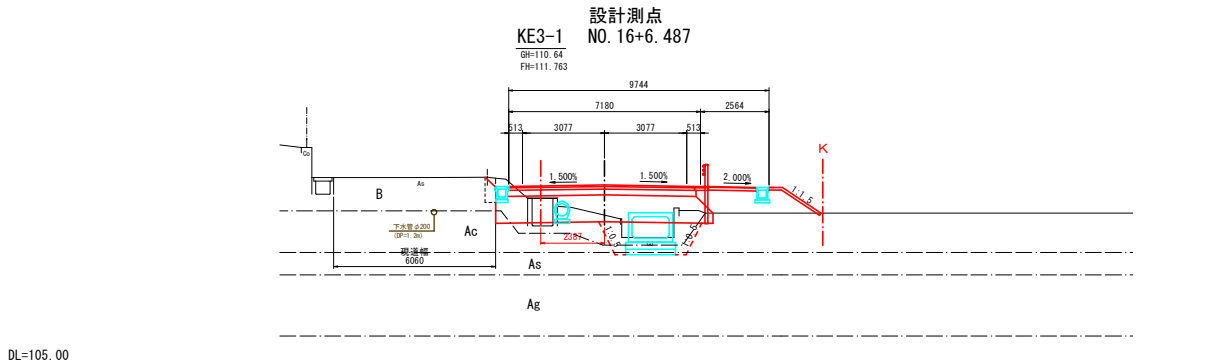

掘 削	3.4 m ²
床 掘	4.2 m ²
路体盛土	2.9 m ²
路床盛土	6.9 m ²
埋 戻	2.1 m ²
切土法面	0.0 m
盛土法面	1.7 m
張コンクリート	2.2 m
防草シート	— m

業務名/工事名	市道3042号線道路改良工事		
路線・河川名等	市道3042号線		
施工箇所名	可児市 穂田、平貝戸・御嵩町 銀戸 地内		
図面の種類	市道3042号線横断面図(10)		
縮尺	1:100	図面番号	15
会社名			
事務所名	可児市		


E路線 ENO. 20 設計測点
NO. 19+0.996
Gh=110.86
Fh=110.865

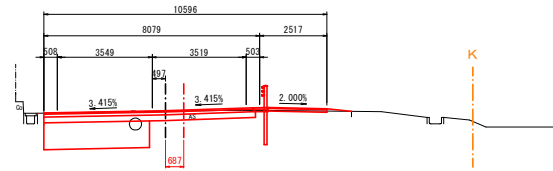

掘 削	6.8 m ²
床 掘	— m ²
路体盛土	— m ²
路床盛土	4.0 m ²
埋 戻	— m ²
切土法面	— m
盛土法面	— m
張コンクリート	— m
防草シート	— m

DL=105.00


E路線 ENO. 21 設計測点
NO. 17+19.684
Gh=110.22
Fh=111.081

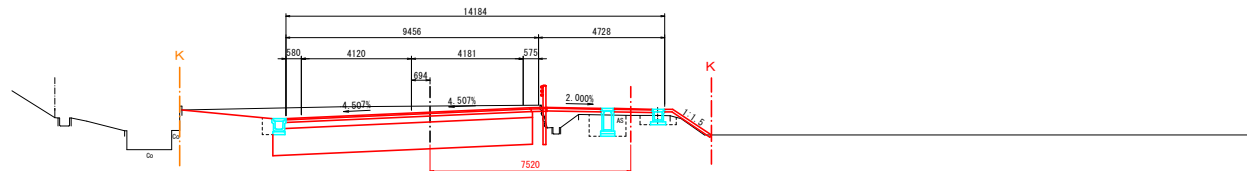

掘 削	16.6 m ²
床 掘	1.8 m ²
路体盛土	1.2 m ²
路床盛土	9.6 m ²
埋 戻	1.3 m ²
切土法面	— m
盛土法面	1.7 m
張コンクリート	2.0 m
防草シート	— m

DL=105.00

設計測点
NO. 17+10.000 NO. 17+14.299
Gh=111.26
Fh=111.154

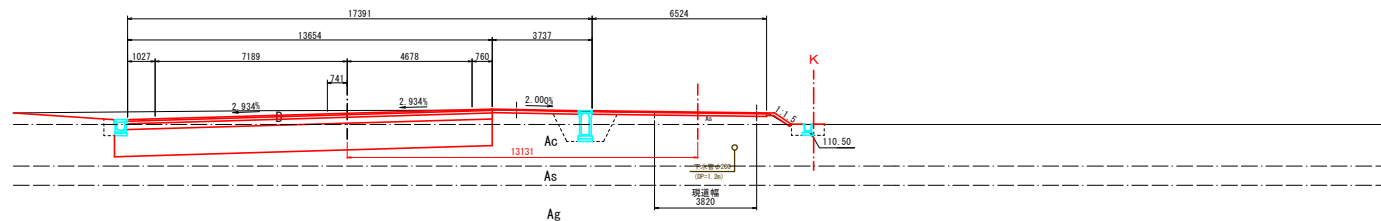

掘 削	23.1 m ²
床 掘	2.7 m ²
路体盛土	— m ²
路床盛土	14.1 m ²
埋 戻	2.1 m ²
切土法面	— m
盛土法面	0.7 m
張コンクリート	1.1 m
防草シート	— m

DL=105.00


業務名/工事名	市道3042号線道路改良工事		
路線・河川名等	市道3042号線		
施工箇所名	可児市 穂田・平貝戸・御嵩町 銀戸 地内		
図面の種類	市道3042号線横断面図(11)		
縮尺	1:100	図面番号	16
会社名			
事務所名	可児市		

L型擁壁割図(1)


S=1:100

1号 L型擁壁工

平面図

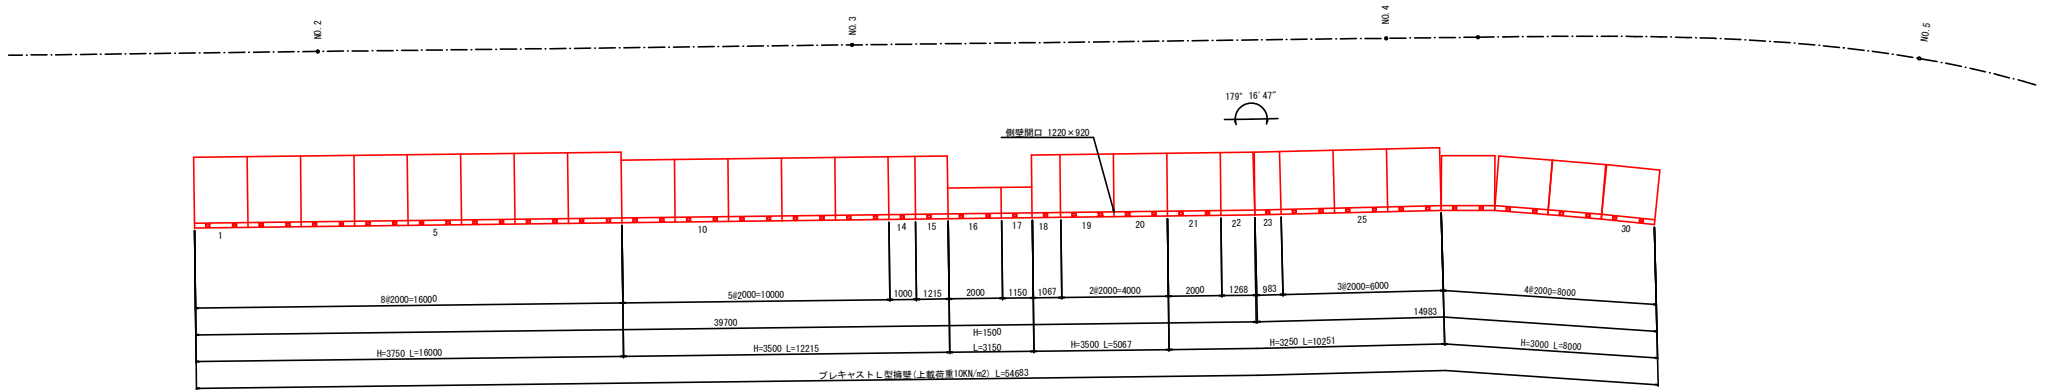

正面展開図

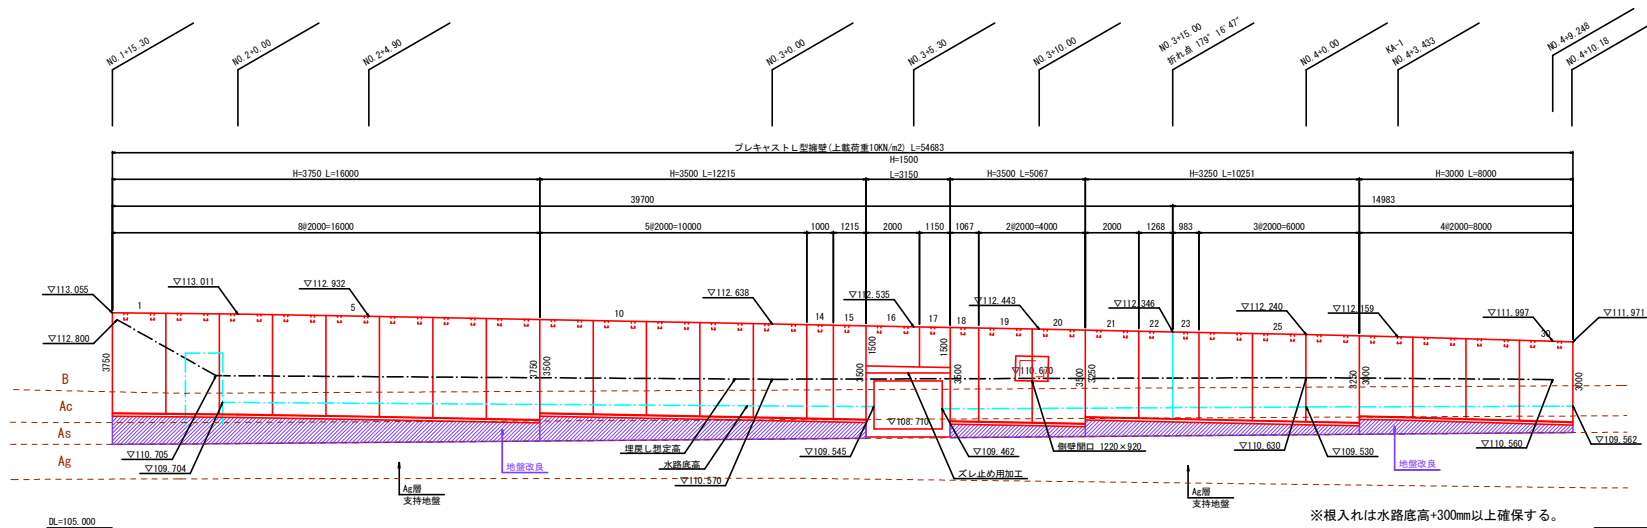

地盤改良諸元			
工法	改良材	添加量 (kg/m ²)	一軸圧縮強さ (kN/m ²) 室内強度 設計基準強度
BH混合	粉体	50	160
			80

※添加材：六価クロム抑制型セメント系固化工材特殊土用

業務名/工事名	市道3042号線道路改良工事		
路線・河川名等	市道3042号線		
施工箇所名	可見市 穂田・平貝戸・御堂町 銀戸 地内		
図面の種類	L型擁壁割図(1)		
縮尺	図示	図面番号	17
会社名			
事務所名	可見市		


※根入れは水路底高+300mm以上確保する。

L型擁壁割図(2)


S=1:100

2号 L 型擁壁工

平 面 図

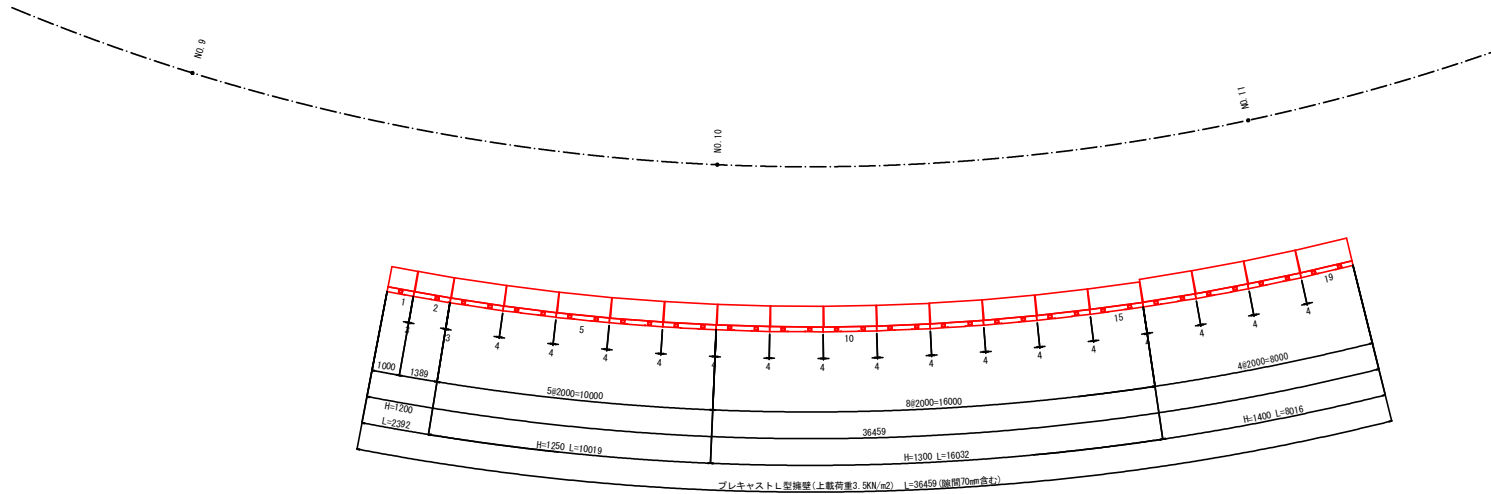

正面展開図

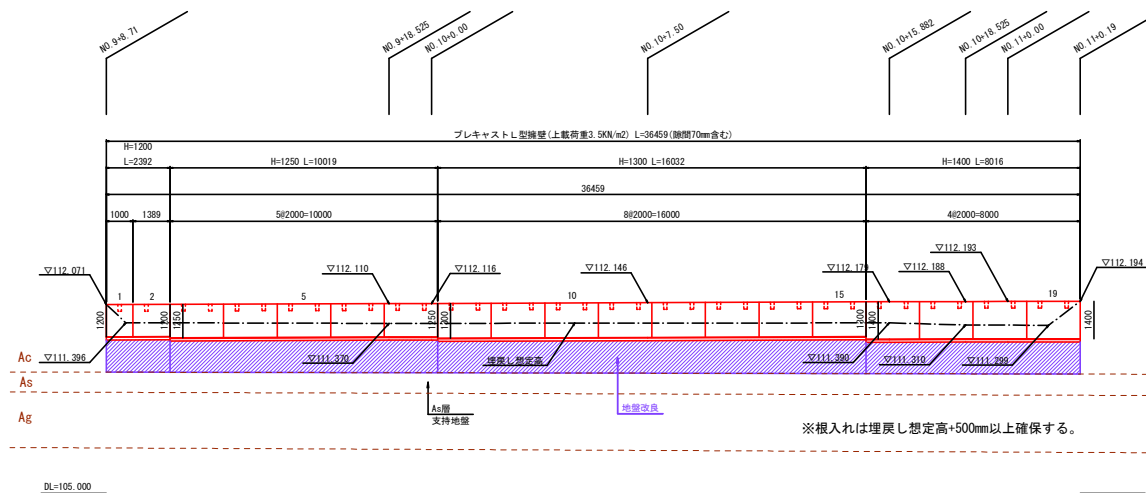


地盤改良諸元			
工法	改良材	添加量 (kg/m ²)	一軸圧縮強さ (kN/m ²) 室内強度 設計基準強度
BH混合	粉体	50	160
			80

※添加材：六価クロム抑制型セメント系固化工材特殊土用

業務名/工事名	市道3042号線道路改良工事		
路線・河川名等	市道3042号線		
施工箇所名	可児市 穂田、平貝戸・御嵩町 銀戸 地内		
図面の種類	L型擁壁割図(2)		
縮尺	図 示	図面番号	18
会社名			
事務所名	可児市		

S=1:100


平面图

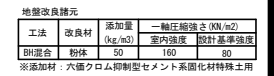


業務名/工事名	市道3042号線道路改良工事		
路線・河川名等	市道3042号線		
施工箇所名	可児市 柿田・平貝戸・御嵩町 銀戸 地内		
図面の種類	L型擁壁製図(3)		
縮尺	図 示	図面番号	19
会社名			
事務所名	可児市		

3号L型擁壁工

平面图

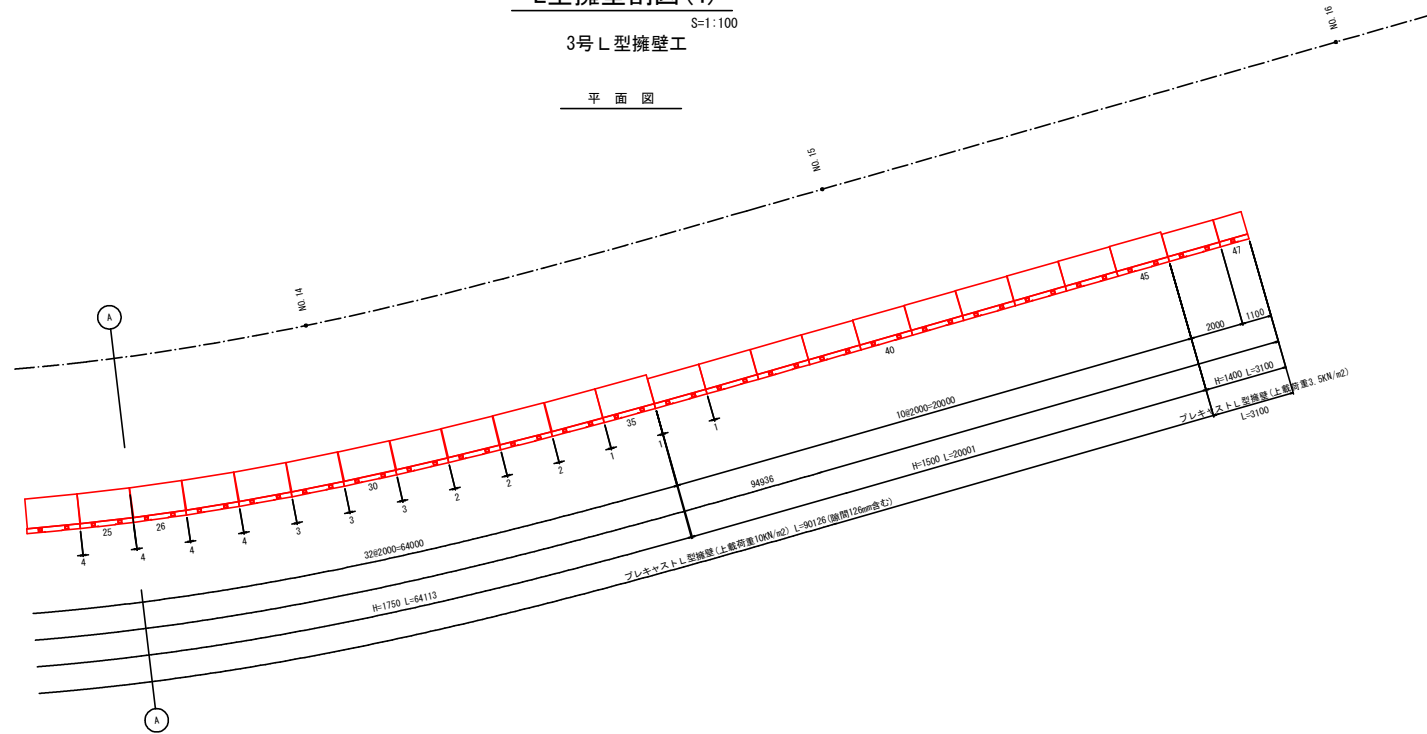

正面展開図

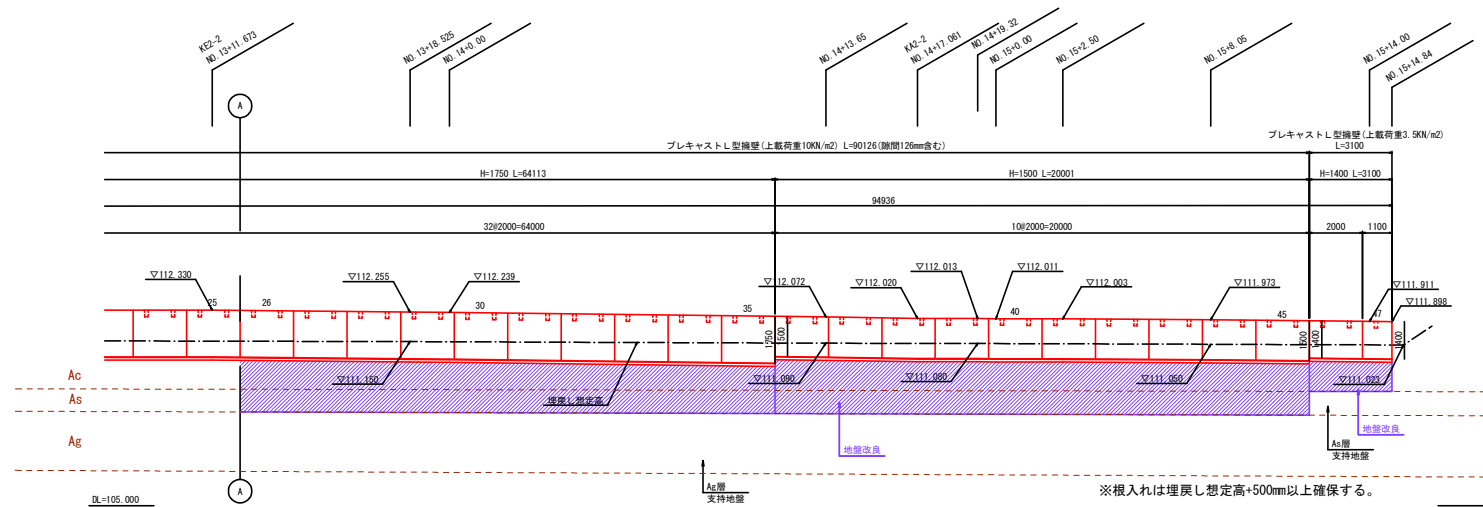

※根入れは埋戻し想定高+500mm以上確保する。

地盤改良諸元

工法	改良材	添加量 (kg/m ³)	一軸圧縮強度 (KN/m ²)	
			室内強度	設計基準強度
BH混合	粉体	50	160	80

※添加材：六価クロム抑制型セメント系固化工材特殊土用


業務名/工事名	市道3042号線道路改良工事		
路線・河川名等	市道3042号線		
施工箇所名	可児市 柿田・平貝戸・御嵩町 銀戸 地内		
図面の種類	L型擁壁断面図 (4)		
縮尺	図 示	図面番号	20
会社名			
事務所名	可児市		

L型擁壁割図 (5)


S=1:100

4号 L 型擁壁工

平面図

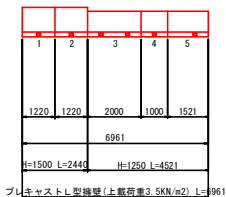


正面展開図

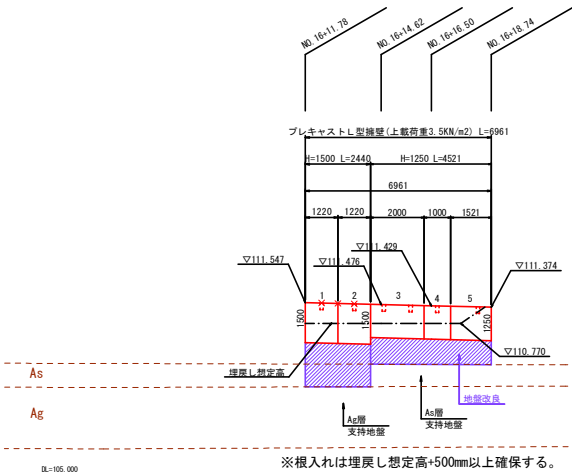

標準断面図

S=1:30

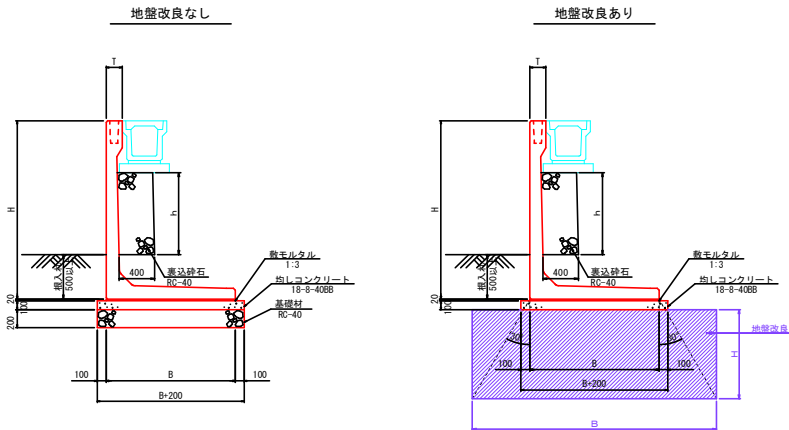

プレキャストL型擁壁 (上載荷重3.5KN/m2) 寸法表

サイズ	寸法仕様 (mm)	
	B	T1
H x 公称長さ		
800 x 2000	700	180
1000 x 2000	800	180
1200 x 2000	950	180
1250 x 2000	950	180
1300 x 2000	950	180
1400 x 2000	1050	180
1500 x 2000	1100	180

プレキャストL型擁壁 (上載荷重10KN/m2) 寸法表

サイズ	寸法仕様 (mm)	
	B	T1
H x 公称長さ		
1500 x 2000	1150	180
1750 x 2000	1300	180
2000 x 2000	2050	180
2250 x 2000	2250	180
3500 x 2000	2350	180
3750 x 2000	2650	180

擁壁工設計条件

載荷重	H=800~H=1400 q=3.5KN/m ²
背面土	H=1500~H=3750 q=100KN/m ²
支持地盤	q=190KN/m ² φ=30°
	H=800 白層 qa=50KN/m ² 相当
	H=1000~H=1400 AS層 qa=50KN/m ²
	H=1500~H=3750 Ag層 qa=200KN/m ²

地盤改良諸元

工法	改良材	添加量 (kg/m ²)	一軸圧縮強さ (kN/m ²)	
			室内強度	設計基準強度
BH混合	粉体	50	160	80

※添加材：六価クロム抑制型セメント系固化工材特殊土用

業務名/工事名	市道3042号線道路改良工事		
路線・河川名等	市道3042号線		
施工箇所名	可児市 柿田・平貝戸・御嵩町 銀戸 地内		
図面の種類	L型擁壁割図 (5)		
縮尺	図 示	図面番号	21
会社名			
事務所名	可児市		

L型擁壁割図(6)

S=1:100

製品数量表-1号L型擁壁工

一式当り

製品番号	サ イ ズ H × L	規 格	数 量	参考質量	摘 要
プレキャストL型擁壁(上載荷重10KN/m2)					
16	1500 × 2000	標 準	1 本	1360 kg	底版X'り止め加工
17	× 1150	調整用	1 本	780 kg	底版X'り止め加工
	3000 × 2000	標 準	4 本	4250 kg	
	3250 × 2000	標 準	4 本	5270 kg	
22	× 1268 1233	斜 角	1 本	3320 kg	
23	× 983 948	斜 角	1 本	2570 kg	
	3500 × 2000	標 準	5 本	5430 kg	
19	× 2000	たて壁開口	1 本	5230 kg	610×920
20	× 2000	たて壁開口	1 本	5230 kg	610×920
14	× 1000	調整用	1 本	2720 kg	
15	× 1215	調整用	1 本	3300 kg	
18	× 1067	調整用	1 本	2900 kg	
	3750 × 2000	標 準	8 本	6510 kg	
合計			30 本		

1号L型擁壁工 材料表

一式当り

名 称	規 格	単 位	数 量	摘 要
裏込材	RC-40	m ²	33.4	
吸出し防止材	t=20	m ²	3.8	
敷モルタル	1:3	m ²	2.5	
均しコンクリート	18-8-40BB	m ²	13.8	
型枠		m ²	10.9	

製品数量表-2号L型擁壁工

一式当り

製品番号	サ イ ズ H × L	規 格	数 量	参考質量	摘 要
プレキャストL型擁壁(上載荷重3.5KN/m2)					
1	1200 × 1000	調整用	1 本	550 kg	
2	× 1389	調整用 底版切欠	1 本	750 kg	B30×L770
3~7	1250 × 2000	底版切欠	5 本	1100 kg	B30×L770
8~15	1300 × 2000	底版切欠	8 本	1170 kg	B30×L770
16~19	1400 × 2000	底版切欠	4 本	1260 kg	B30×L870
合計			19 本		

2号L型擁壁工 材料表

一式当り

名 称	規 格	単 位	数 量	摘 要
裏込材	RC-40	m ²	3.2	
吸出し防止材	t=20	m ²	0.4	
敷モルタル	1:3	m ²	0.7	
均しコンクリート	18-8-40BB	m ²	4.3	
型枠		m ²	7.3	

製品数量表-3号L型擁壁工

一式当り

製品番号	サ イ ズ H × L	規 格	数 量	参考質量	摘 要
プレキャストL型擁壁(上載荷重3.5KN/m2)					
	1400 × 2000	標 準	1 本	1270 kg	
47	× 1100	調整用	1 本	640 kg	
プレキャストL型擁壁(上載荷重10KN/m2)					
	1500 × 2000	標 準	11 本	1360 kg	
2.3	× 2000	底版切欠	2 本	1350 kg	B30×L970
	1750 × 2000	標 準	1 本	1820 kg	
4~34	× 2000	底版切欠	31 本	1810 kg	B30×L1120
合計			48 本		

3号L型擁壁工 材料表

一式当り

名 称	規 格	単 位	数 量	摘 要
裏込材	RC-40	m ²	21.8	
吸出し防止材	t=20	m ²	2.5	
敷モルタル	1:3	m ²	2.3	
均しコンクリート	18-8-40BB	m ²	13.5	
型枠		m ²	18.6	

製品数量表-4号L型擁壁工

一式当り

製品番号	サ イ ズ H × L	規 格	数 量	参考質量	摘 要
プレキャストL型擁壁(上載荷重3.5KN/m2)					
3	1250 × 2000	標 準	1 本	1110 kg	
4	× 1000	調整用	1 本	560 kg	
5	× 1521	調整用	1 本	840 kg	
プレキャストL型擁壁(上載荷重10KN/m2)					
1.2	1500 × 1220	調整用	2 本	830 kg	
合計			6 本		

4号L型擁壁工 材料表

一式当り

名 称	規 格	単 位	数 量	摘 要
裏込材	RC-40	m ²	0.7	
吸出し防止材	t=20	m ²	0.1	
敷モルタル	1:3	m ²	0.1	
均しコンクリート	18-8-40BB	m ²	0.8	
型枠		m ²	1.4	

業務名/工事名	市道3042号線道路改良工事		
路線・河川名等	市道3042号線		
施工箇所名	可児市 棉田、平貝戸・御嵩町 銀戸 地内		
図面の種類	L型擁壁割図(6)		
縮尺	図 示	図面番号	22
会社名			
事務所名	可児市		

重力式擁壁工構造図

1号重力式擁壁工

S=1:100

平面図

正面展開図

無筋膨張目地工

平面図

断面図

無筋収縮目地工

平面図

断面図

※収縮目地工は5.0m間隔に設置すること。

擁壁工設計条件

載荷重	H=800~H=1400	q=3.5KN/m ²
	H=1500~H=3750	q=10KN/m ²
背面土	q=19KN/m ²	φ=30°
	H=800 5層	qa=50KN/m ² 相当
支持地盤	H=1000~H1400	A5層 qa=50KN/m ²
	H=1500~H3750	A6層 qa=200KN/m ²



地盤改良諸元

工法	改良材	添加量 (kg/m ²)	一軸圧縮強さ (kN/m ²)
BH混合	粉体	50	160
	粉体	160	80

※添加材：六価クロム抑制型セメント系固化工材特殊土用

業務名/工事名	市道3042号線道路改良工事
路線・河川名等	市道3042号線
施工箇所名	可児市 柿田、平貝戸、御嵩町 銀戸 地内
図面の種類	重力式擁壁工構造図
縮尺	図 示 図面番号
会社名	23
事務所名	可児市

断面図 S=1:30

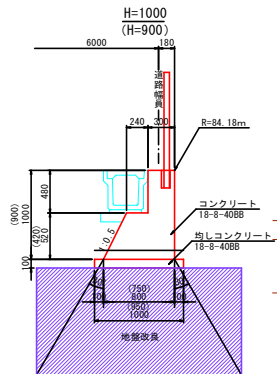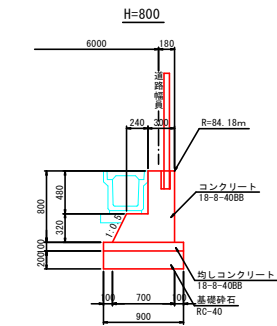

※ () 値はH=900を示す

1号重力式擁壁工 H=800 材料表

名 称	規 格	算 式	単位	数 量	備 考
コンクリート	18-8-40BB	$[0.30 \times 0.48 + 1/2 \times (0.54 + 0.70) \times 0.32] \times 10.0 =$	m ³	3.42	
型 枠		$(0.90 + 0.48 + 0.32 \times 1.118) \times 10.0 =$	m ²	16.4	
均しコンクリート	18-8-40BB	$0.90 \times 0.10 \times 10.0 =$	m ³	0.90	
均しコン型枠		$0.10 \times 2 \times 10.0 =$	m ²	2.0	
基礎砂石	RC-40 t=20cm	$0.90 \times 10.0 =$	m ²	9.0	
円形型枠	φ100 L=20cm	$0.20 \times 10.0 / 3.0 =$	m	0.7	
基面整正		$0.90 \times 10.0 =$	m ²	9.0	

1号重力式擁壁工 H=900 材料表

名 称	規 格	算 式	単位	数 量	備 考
コンクリート	18-8-40BB	$[0.30 \times 0.48 + 1/2 \times (0.54 + 0.75) \times 0.42] \times 10.0 =$	m ³	4.15	
型 枠		$(0.90 + 0.48 + 0.42 \times 1.118) \times 10.0 =$	m ²	18.5	
均しコンクリート	18-8-40BB	$0.95 \times 0.10 \times 10.0 =$	m ³	0.95	
均しコン型枠		$0.10 \times 2 \times 10.0 =$	m ²	2.0	
円形型枠	φ100 L=20cm	$0.20 \times 10.0 / 3.0 =$	m	0.7	


1号重力式擁壁工 H=1000 材料表

名 称	規 格	算 式	単位	数 量	備 考
コンクリート	18-8-40BB	$[0.30 \times 0.48 + 1/2 \times (0.54 + 0.80) \times 0.52] \times 10.0 =$	m ³	4.92	
型 枠		$(1.00 + 0.48 + 0.52 \times 1.118) \times 10.0 =$	m ²	20.6	
均しコンクリート	18-8-40BB	$1.00 \times 0.10 \times 10.0 =$	m ³	1.00	
均しコン型枠		$0.10 \times 2 \times 10.0 =$	m ²	2.0	
円形型枠	φ100 L=20cm	$0.20 \times 10.0 / 3.0 =$	m	0.7	

※根入れは埋戻し想定高+500mm以上確保する。

舗装展開図(1)

S=1:250

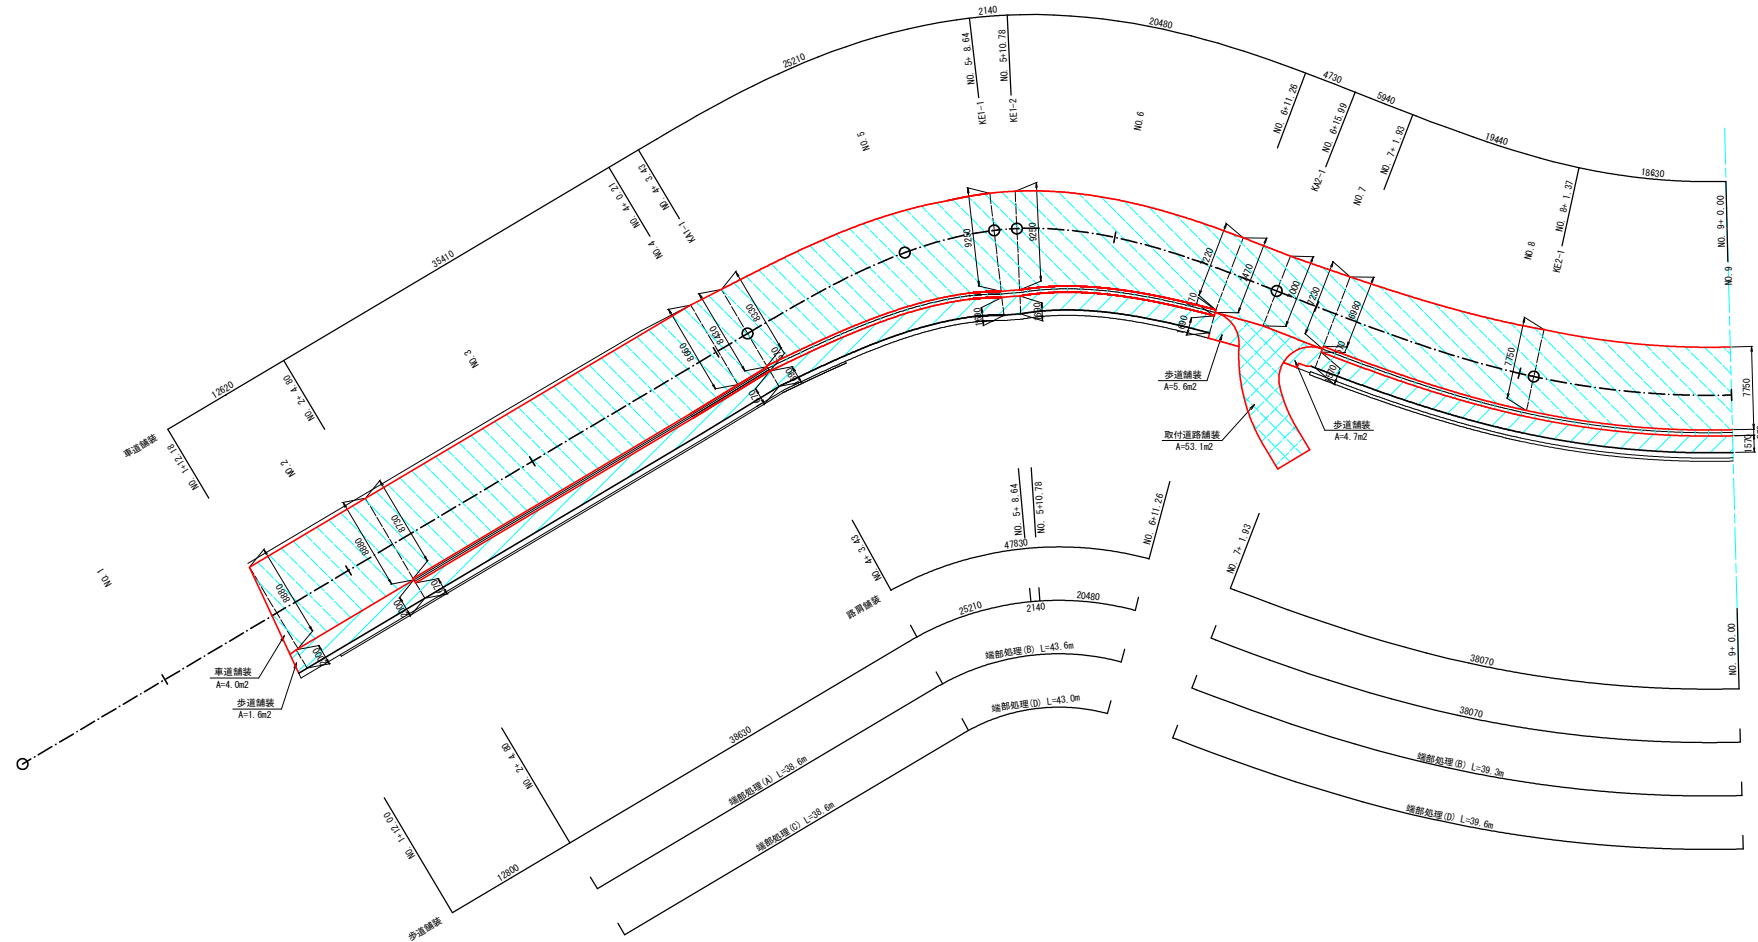

凡 例

車 道 舗 装		
路 肩 舗 装		
歩 道 舗 装		
取付道路舗装		

業務名/工事名	市道3042号線道路改良工事		
路線・河川名等	市道3042号線		
施工箇所名	可児市 穂田・平貝戸・御嵩町 銀戸 地内		
図面の種類	舗 装 展 開 図 (1)		
縮尺	1:250	図面番号	24
会社名			
事務所名	可児市		


S=1 : 250



業務名/工事名	市道3042号線道路改良工事		
路線・河川名等	市道3042号線		
施工箇所名	可見市 柿田・平貝戸・御嵩町 藤戸 地内		
図面の種類	舗 装 展 開 図 (2)		
縮尺	1:250	図面番号	25
会社名			
事務所名	可見市		

舗装展開図 (3)

S=1:250

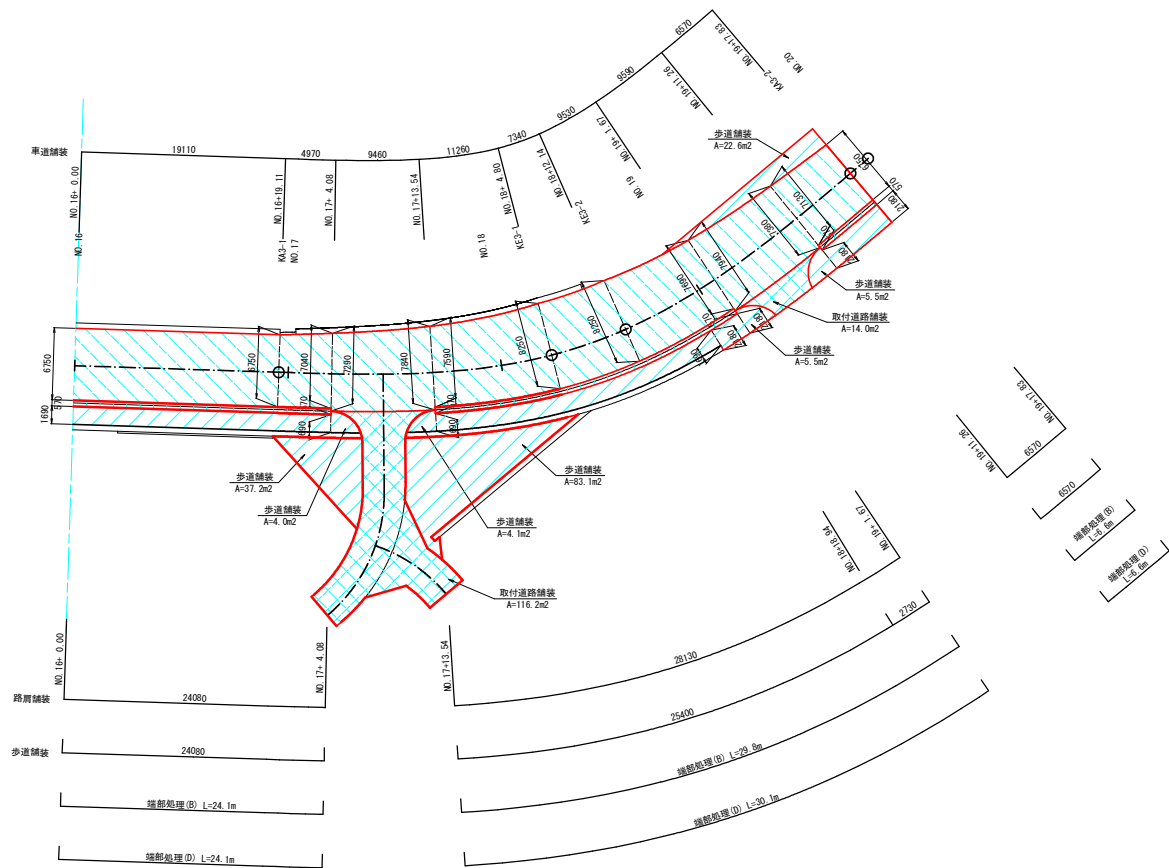

凡 例




車 道 舗 装		
路 肩 舗 装		
歩 道 舗 装		
取付道路舗装		

業務名/工事名	市道3042号線道路改良工事		
路線・河川名等	市道3042号線		
施工箇所名	可児市 棉田、平貝戸・御嵩町 銀戸 地内		
図面の種類	舗 装 展 開 図 (3)		
縮尺	1:250	図面番号	26
会社名			
事務所名	可児市		

舗装構成図


舗装構成図

S=1:10

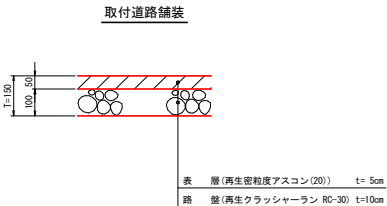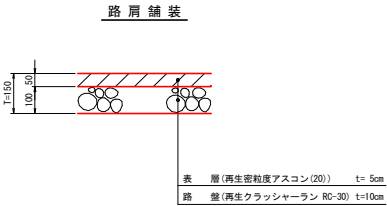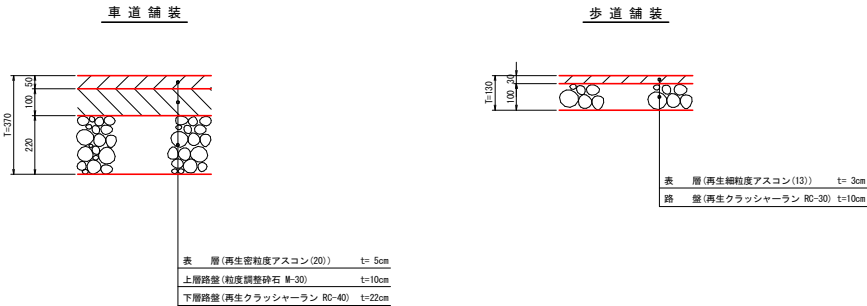

端部詳細図


S=1:20

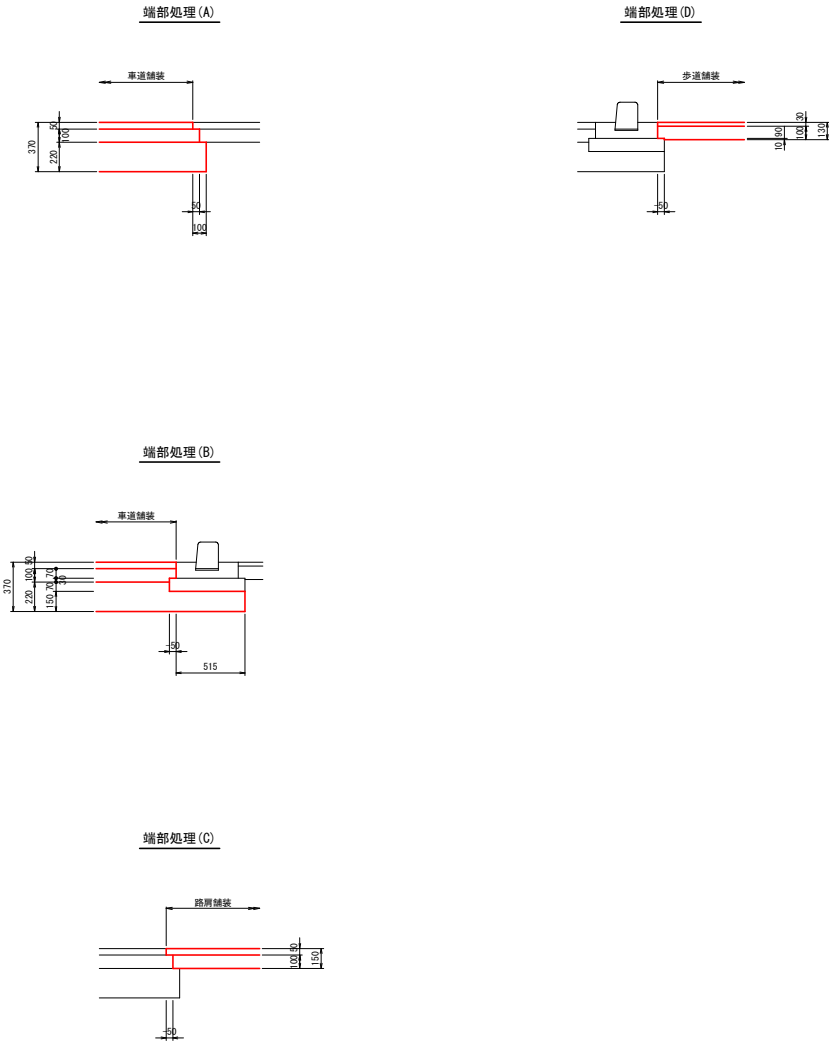

業務名/工事名	市道3042号線道路改良工事		
路線・河川名等	市道3042号線		
施工箇所名	可児市 穂田、平貝戸、御嵩町 銀戸 地内		
図面の種類	舗 装 構 成 図		
縮尺	図 示	図面番号	27
会社名			
事務所名	可児市		

区画線工平面図

S=1: 500 (A1)
S=1:1000 (A3)

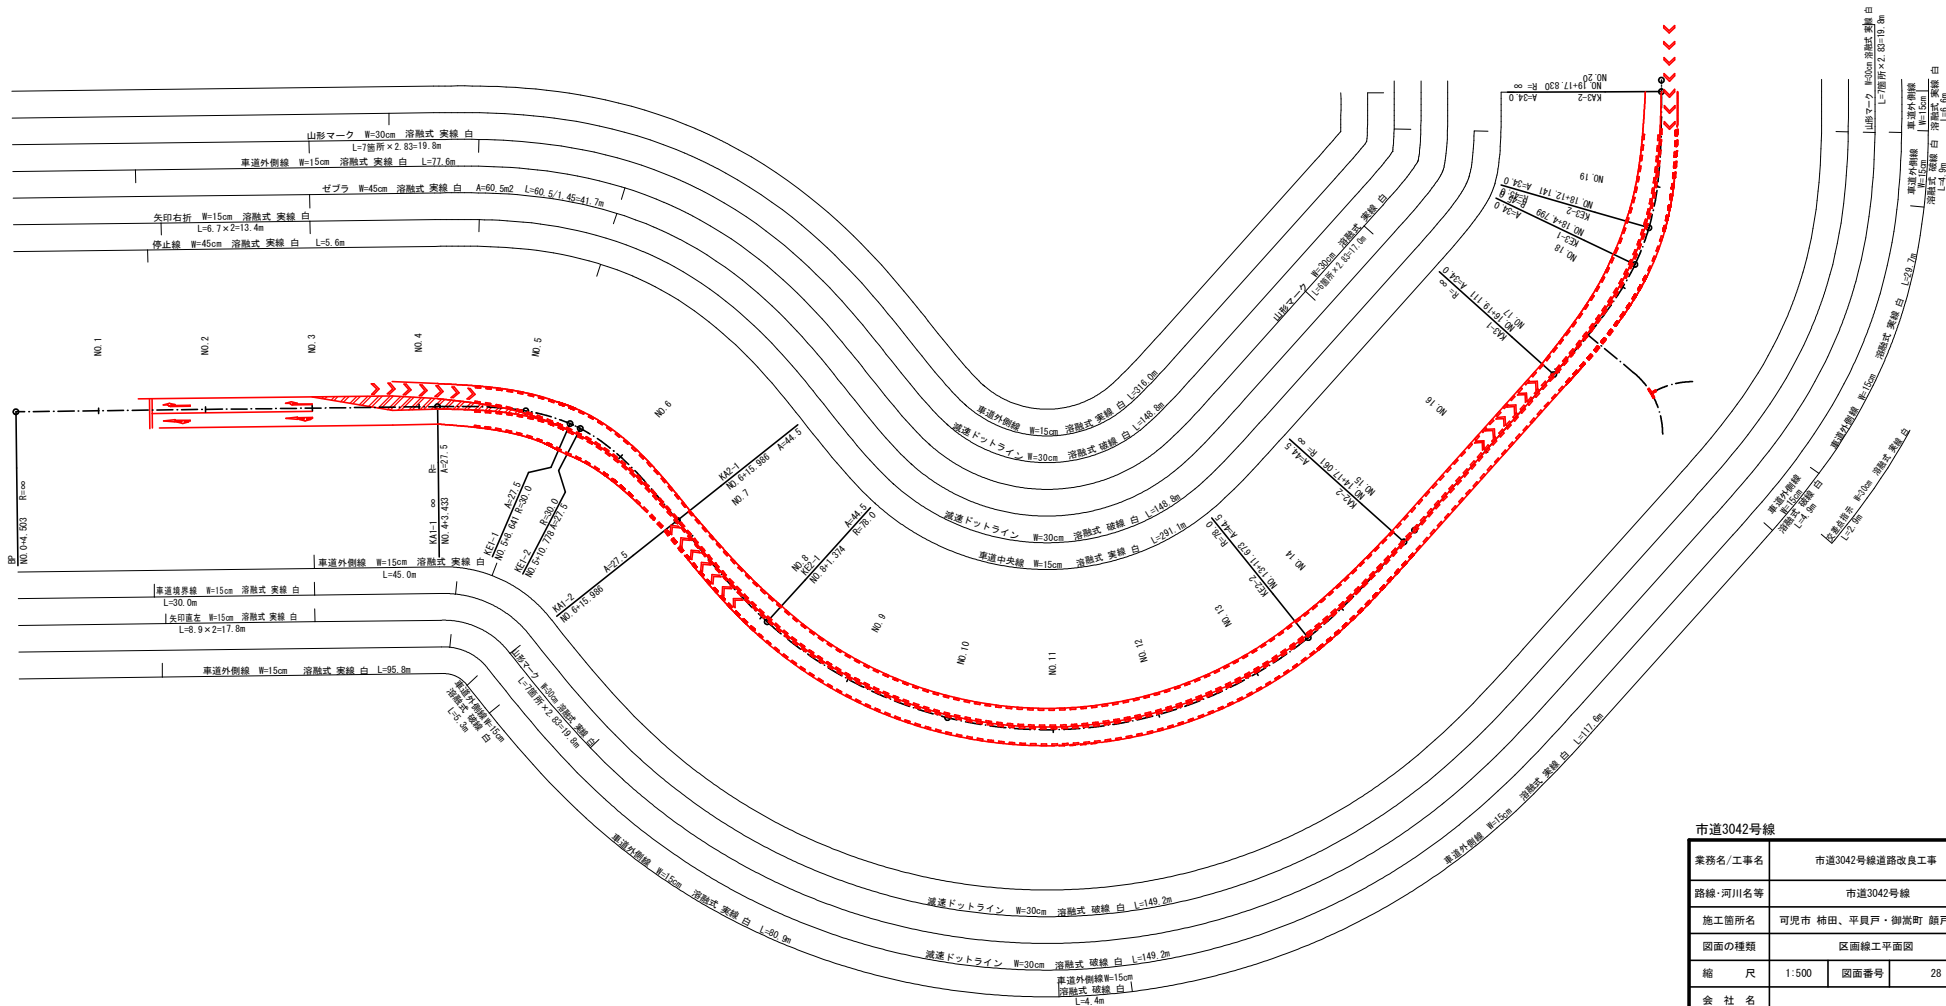


市道3042号線


業務名/工事名	市道3042号線道路改良工事		
路線・河川名等	市道3042号線		
施工箇所名	可見市 柿田・平貝戸・御淵町 銀戸 地内		
図面の種類	区画線工平面図		
縮 尺	1:500	図面番号	28
会 社 名			
事 務 所 名	可見市		

函渠工・開水路工配列図(1)

平面図
S=1:100

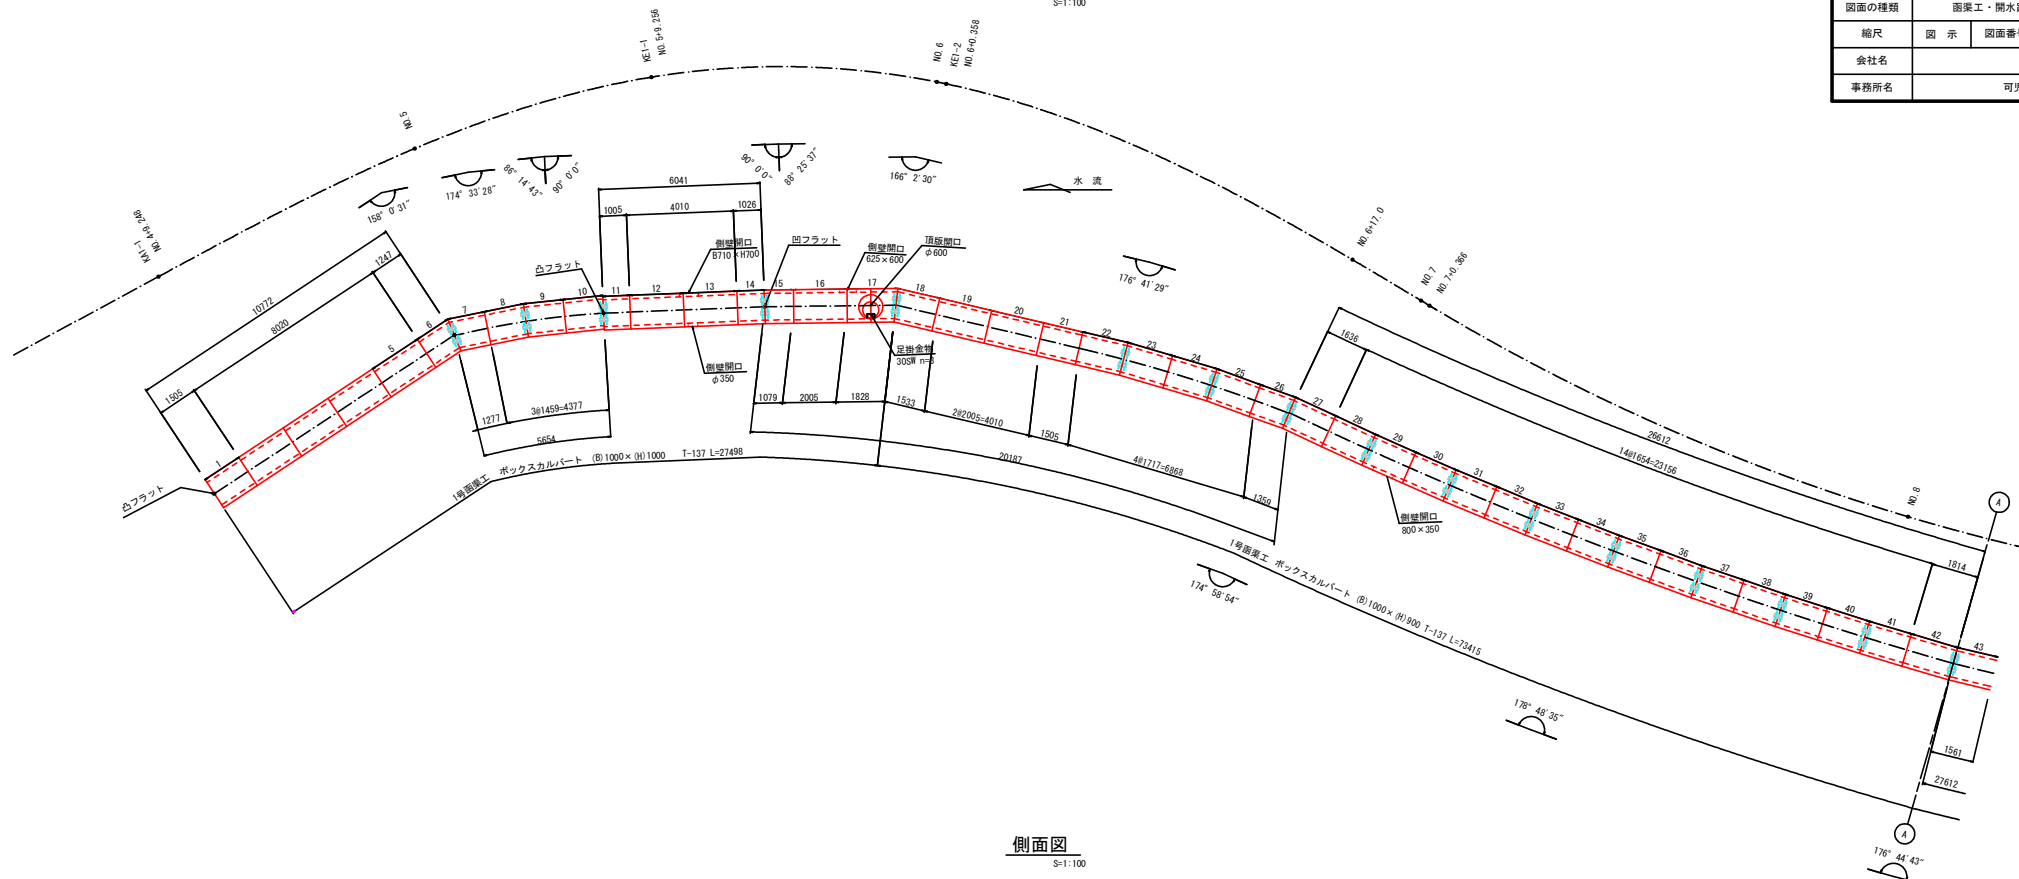


側面図
S=1:100

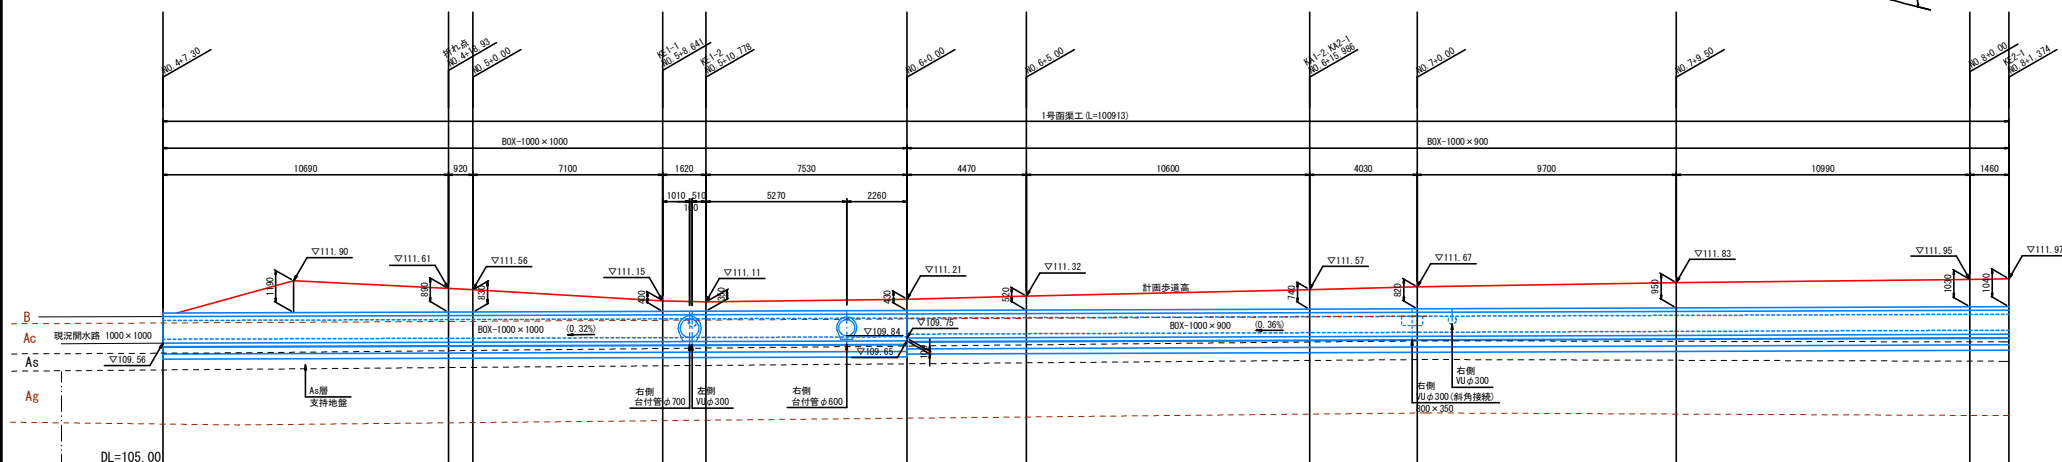

業務名/工事名	市道3042号線道路改良工事		
路線・河川名等	市道3042号線		
施工箇所名	可児市 柿田、平貝戸・御嵩町 願戸 地内		
図面の種類	函渠工・開水路工配列図(1)		
縮尺	図 示	図面番号	29
会社名			
事務所名	可児市		


函渠工・開水路工配列図(2)

平面図
S=1:100

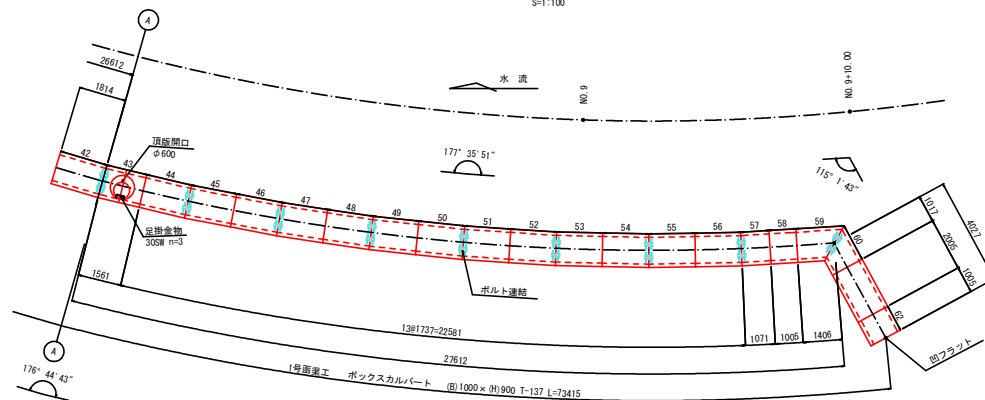


断面図
S=1:30


ボックスカルバート
(B) 1000 x (H) 900

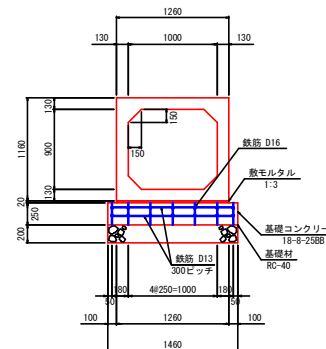

ボックスカルバート
(B) 1000 x (H) 1000

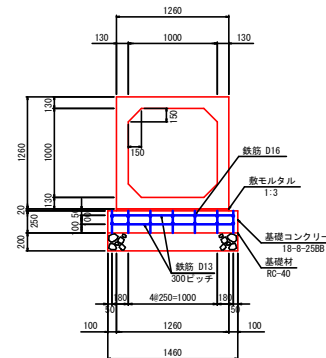

側面図
S=1:100

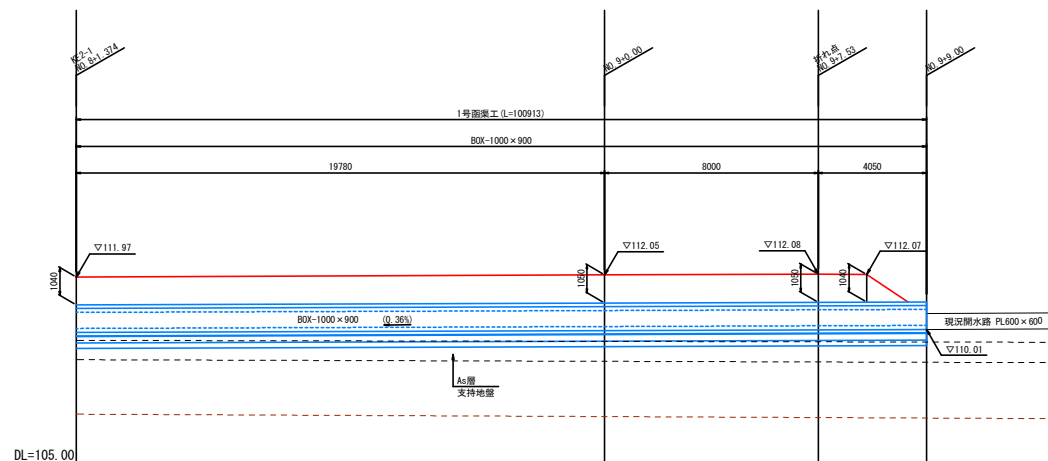





函渠B1000-H900基礎工 材料表					10m当り
名 称	規 格	単 位	数 量	備 考	
敷モルタル	1:3	㎡	0.3		
基礎コンクリート	18-8-2588	㎡	3.7		
基礎コン型枠		㎡	5.0		
鉄筋	D13	kg	90.2		
〃	D16	kg	218.4		
基礎材	RC-40	㎡	14.6	t=200	
基礎整正		㎡	14.6		

函渠B1000-H1000基礎工 材料表					10m当り
名 称	規 格	単 位	数 量	備 考	
敷モルタル	1:3	㎡	0.3		
基礎コンクリート	18-8-2588	㎡	3.7		
基礎コン型枠		㎡	5.0		
鉄筋	D13	kg	90.2		
〃	D16	kg	218.4		
基礎材	RC-40	㎡	14.6	t=200	
基礎整正		㎡	14.6		

設計条件		
載荷重	T14	B900-H600
		B1000-H900
		B1000-H1000
	T25	B1400-H800
背面土	q=19KN/㎡ φ=30°	
支持地盤	AS層 qa=50KN/㎡	

業務名/工事名	市道3042号線道路改良工事		
路線・河川名等	市道3042号線		
施工箇所名	可児市 穂田・平貝戸・御前町 銀戸 地内		
図面の種類	函渠工・開水路工配列図(2)		
縮尺	図 示	図面番号	30
会社名			
事務所名	可児市		

函渠工・開水路工配列図(3)

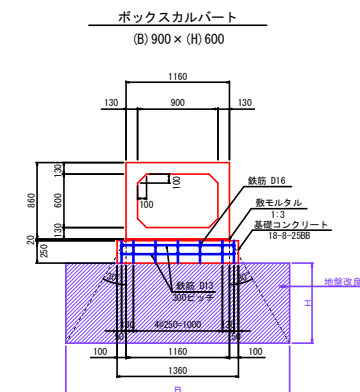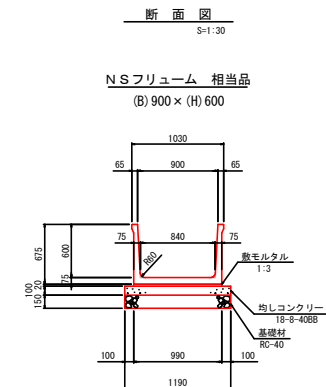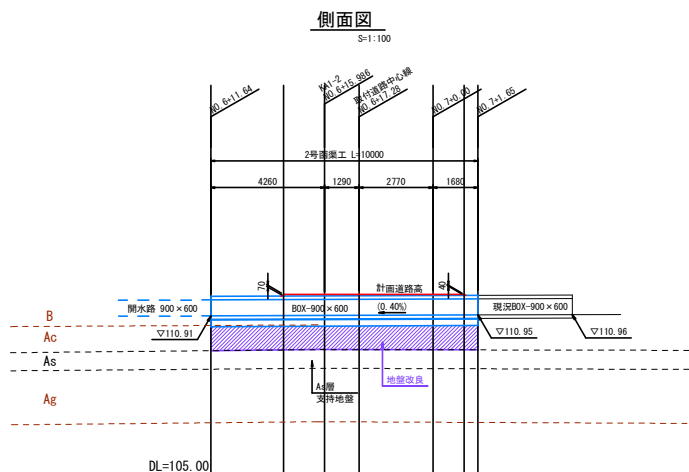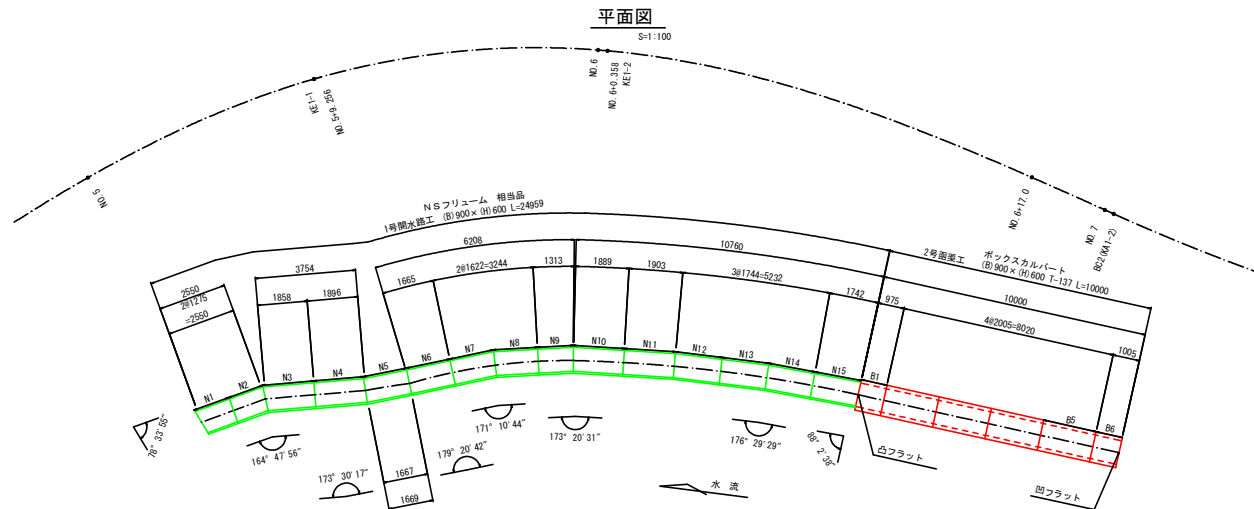

開水路8900-H600基礎工 材料表 10m当り

名 称	規 格	単 位	数 量	備 考
数モルタル	1:3	m ²	0.2	
均しコンクリート	18-B-4088	m ²	1.2	
均しコン型枠		m ²	2.0	
基礎材	RC-40	m ²	11.3	t=150
基礎修正		m ²	11.3	

函渠8900-H600基礎工 材料表 10m当り

名 称	規 格	単 位	数 量	備 考
数モルタル	1:3	m ²	0.2	
基礎コンクリート	18-B-2588	m ²	3.4	
基礎コン型枠		m ²	5.0	
鉄筋	D13	kg	83.6	
"	D16	kg	218.4	

設計条件

載荷重	T14	B900-H600
		B1000-H900
		B1000-H1000
	T25	B1400-H800
背面土	q=19kN/m ² φ=30°	
支持地盤	AS層 qa=50kN/m ²	

地盤改良諸元

工法	改良材	添加量 (kg/m ²)	一軸圧縮強さ (kN/m ²)
BH混合	粉体	50	160
	砂		80


※添加材：六価クロム抑制型セメント系固化材特殊土用

業務名/工事名	市道3042号線道路改良工事		
路線・河川名等	市道3042号線		
施工箇所名	可児市 柿田・平貝戸・御嵩町 銀戸 地		
図面の種類	函渠工・開水路工配列図(3)		
縮尺	図 示	図面番号	31
会社名			
事務所名	可児市		

函渠工・開水路工配列図(4)

平面図

S=1:100


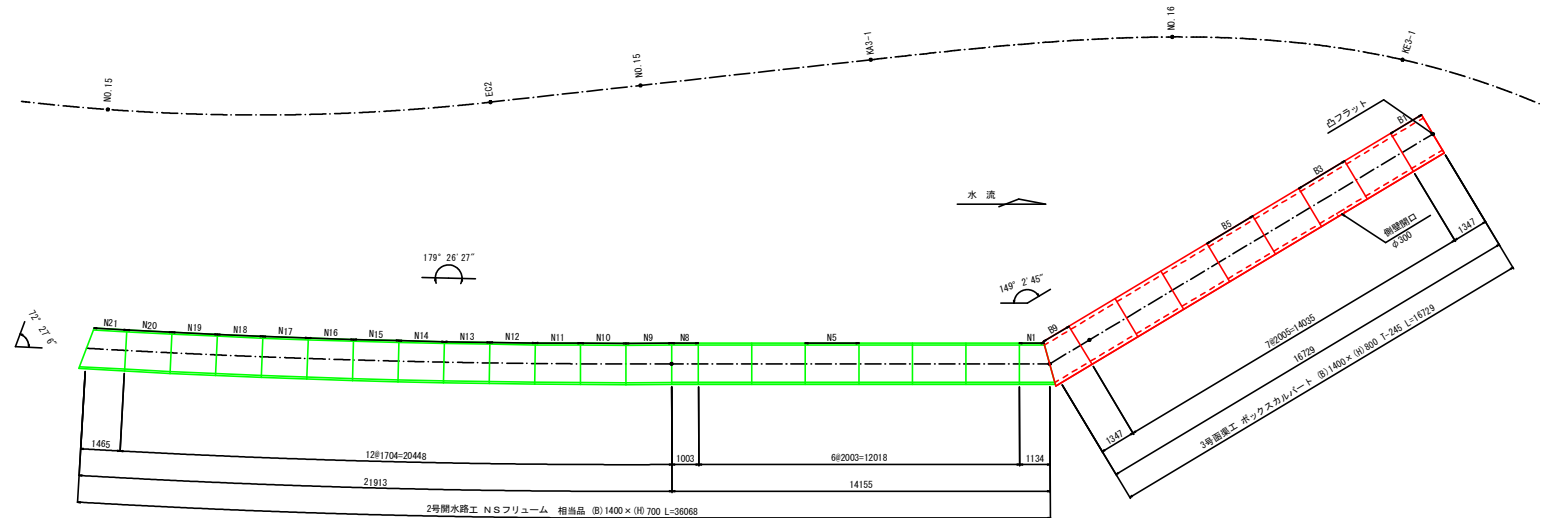


断面図

S=1:30


NSフリーム 相当品
(B) 1400 × (H) 700

ボックスカルバート
(B) 1400 × (H) 800

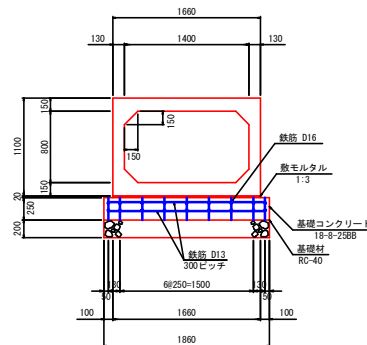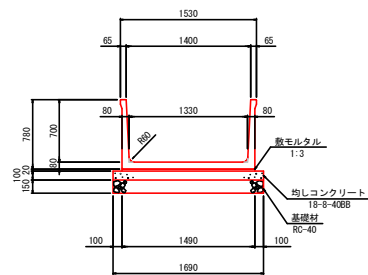

側面図

S=1:100

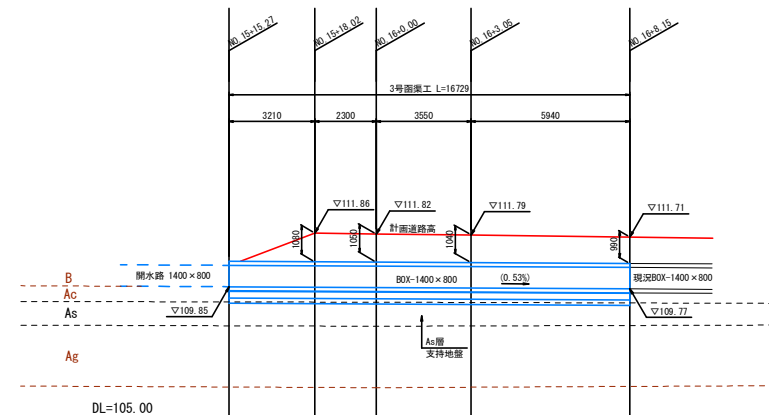

開水路B1400-H700基礎工 材料表

10m当り

名 称	規 格	単 位	数 量	備 考
敷モルタル	1:3	m ²	0.3	
均しコンクリート	18-8-40BB	m ²	1.7	
均しコンクリート		m ²	2.0	
基礎材	RC-40	m ²	16.9	t=150
基礎修正		m ²	16.9	

函渠B1400-H800基礎工 材料表

10m当り

名 称	規 格	単 位	数 量	備 考
敷モルタル	1:3	m ²	0.3	
基礎コンクリート	18-8-25BB	m ²	4.7	
基礎コンクリート		m ²	5.0	
鉄筋	D13	kg	116.7	
鉄筋	D16	kg	280.8	
基礎材	RC-40	m ²	18.6	t=200
基礎修正		m ²	18.6	


設計条件

載荷重	T14	B900-H600
		B1000-H900
背面土	T25	B1400-H800
		B1400-H1000
背面土	q=19kN/m ² φ=30°	
支持地盤	AS層	qa=50kN/m ²

業務名/工事名	市道3042号線道路改良工事
路線・河川名等	市道3042号線
施工箇所名	可児市 柿田・平貝戸・御嵩町 銀戸 地内
図面の種類	函渠工・開水路工配列図(4)
縮尺	図 示 図面番号 32
会社名	
事務所名	可児市


函渠工・開水路工配列図(5)

平面図
S=1:100

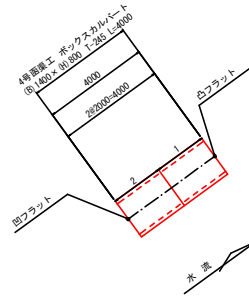


EN0.20

側面図
S=1:100

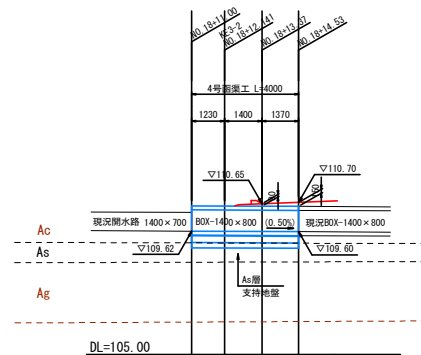

断面図
S=1:30

ボックスカルバート
(B) 1400 x (H) 800

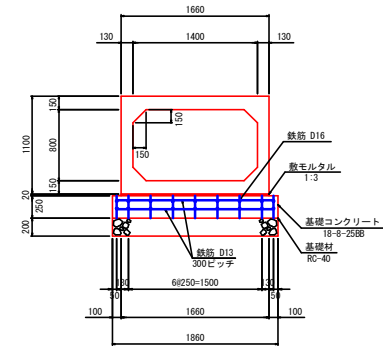

函渠B1400-H800基礎工 材料表

10m当り

名 称	規 格	単 位	数 量	摘 要
敷モルタル	1:3	㎡	0.3	
基礎コンクリート	18-8-25B8	㎡	4.7	
基礎コン型枠		㎡	5.0	
鉄筋	D13	kg	116.7	
"	D16	kg	280.8	
基礎材	RC-40	㎡	18.6	t=200
基面整正		㎡	18.6	

設計条件

載荷重	T14	B900-H600
		B1000-H900
背面土	T25	B1000-H1000
		B1400-H800
支持地盤	AS層	q=19KN/㎡ φ=30° qa=50KN/㎡

業務名/工事名	市道3042号線道路改良工事		
路線・河川名等	市道3042号線		
施工箇所名	可見市 穂田、平貝戸・御嵩町 銀戸 地内		
図面の種類	函渠工・開水路工配列図(5)		
縮尺	図 示	図面番号	33
会社名			
事務所名	可見市		

函渠工・開水路工配列図 (6)

S=1:100

製品数量表(1号)

製品番号	サイズ				規 格	数 量	参考質量	摘 要
	B	×	H	×				
ボックスカルバート T-137								
	1000	×	900	×	2000	標 準	3 本	3030 kg
58				×	1000	調整用	1 本	1520 kg
62				×	1000	凹フラット調整用	1 本	1520 kg
21				×	1500	調整用	1 本	2270 kg
22, 24				×	1730 1694	斜 角 連結金具	2 本	2590 kg M16 n=4
23, 25				×	1730 1694	斜 角 連結金具	2 本	2590 kg M16 n=4
26				×	1382 1326	斜 角 連結金具	1 本	2050 kg M16 n=4
27				×	1659 1603	斜 角 連結金具	1 本	2470 kg M16 n=4
29				×	1642 1656	斜 角 側壁開口 連結金具	1 本	2470 kg φ350 M16 n=4
28～40 偶数				×	1642 1656	斜 角 連結金具	7 本	2500 kg M16 n=4
31～41 奇数				×	1642 1656	斜 角 連結金具	6 本	2500 kg M16 n=4
42				×	1791 1827	斜 角 連結金具	1 本	2740 kg M16 n=4
43				×	1538 1574	斜 角 頂板開口 連結金具	1 本	2270 kg φ600 M16 n=4
44～56 偶数				×	1719 1745	斜 角 連結金具	7 本	2620 kg M16 n=4
45～55 奇数				×	1719 1745	斜 角 連結金具	6 本	2620 kg M16 n=4
57				×	1053 1079	斜 角 連結金具	1 本	1610 kg M16 n=4
59				×	1802 1000	斜 角 連結金具	1 本	2120 kg M16 n=4
60				×	1413 611	斜 角 連結金具	1 本	1530 kg M16 n=4
18				×	1605 1451	斜 角 連結金具	1 本	2310 kg M16 n=2
		×	1000	×	2000	標 準	4 本	3160 kg
12				×	2000	側壁開口	1 本	3130 kg B140×H700
13				×	2000	側壁開口	1 本	3000 kg φ350 B570×H700
16				×	2000	側壁開口	1 本	3110 kg 275×600
1				×	1500	凸フラット調整用	1 本	2370 kg
11				×	1000	凸フラット調整用 連結金具	1 本	1580 kg M16 n=4
14				×	1021	凹フラット調整用 連結金具	1 本	1610 kg M16 n=4
6				×	1364 1120	斜 角 連結金具	1 本	1960 kg M16 n=4
7				×	1394 1150	斜 角 連結金具	1 本	2010 kg M16 n=4
8				×	1484 1424	斜 角 連結金具	1 本	2300 kg M16 n=4
9				×	1484 1424	斜 角 連結金具	1 本	2300 kg M16 n=4
10				×	1495 1413	斜 角 連結金具	1 本	2300 kg M16 n=4
15				×	1091 1057	斜 角 連結金具	1 本	1700 kg M16 n=4
17				×	1900 1746	斜 角 頂板開口 側壁開口 連結金具 足掛金物	1 本	2720 kg φ600 350×600 M16 n=2 305W n=3
※ 製品1本につき3mmの伸びをみる。						合計	62 本	

1号函渠工 材料表

名 称	規 格	単 位	数 量	摘 要
函渠工基礎	B1000-H900基礎工	m	73.4	
	B1000-H1000基礎工	m	27.5	

一式当り

2号函渠工 製品数量表

製品番号	サイズ				規格	数量	参考質量	備 考
	B	×	H	×				
ボックスカルバート T-137								
	900	×	600	×	2000	標 準	4 本	2390 kg
B6				×	1000	凹フラット調整用	1 本	1200 kg
B1				×	970	凸フラット調整用	1 本	1160 kg
※ 製品1本につき3mmの伸びをみる。						合計	6 本	

2号函渠工 材料表

名 称	規 格	単 位	数 量	摘 要
函渠工基礎	B900-H600基礎工	m	10.0	

3号函渠工 製品数量表

製品番号	サイズ				規格	数量	参考質量	備 考
	B	×	H	×				
ボックスカルバート T-245								
	1400	×	800	×	2000	標 準	6 本	3760 kg
B3				×	2000	側壁開口	1 本	3740 kg
B1				×	1342	凸フラット	1 本	2520 kg
B9				×	1572 1112	斜 角	1 本	2520 kg
※ 製品1本につき3mmの伸びをみる。						合計	9 本	

3号函渠工 材料表

名 称	規 格	単 位	数 量	摘 要
函渠工基礎	B1400-H800基礎工	m	16.7	

4号函渠工 製品数量表

製品番号	サイズ				規格	数量	参考質量	備 考
	B	×	H	×				
ボックスカルバート T-245								
1	1400	×	800	×	2000	凸フラット	1 本	3760 kg
2				×	2000	凹フラット	1 本	3760 kg
※ 製品1本につき3mmの伸びをみる。						合計	2 本	

4号函渠工 材料表

名 称	規 格	単 位	数 量	摘 要
函渠工基礎	B1400-H800基礎工	m	4.0	

1号開水路工 製品数量表

製品番号	サイズ				規格	数量	参考質量	摘要
	B	×	H	×				
NSフリューム 相当品								
N1	900	×	600	×	1376 1168	斜 角	1 本	450 kg
N2			×		1341 1203	斜 角	1 本	450 kg
N3			×		1924 1786	斜 角	1 本	650 kg
N4			×		1864 1922	斜 角	1 本	660 kg
N6			×		1659 1665	斜 角	1 本	580 kg
N7					1659 1579	斜 角	1 本	570 kg
N8			×		1659 1579	斜 角	1 本	570 kg
N9			×		1340 1280	斜 角	1 本	460 kg
N10			×		1916 1856	斜 角	1 本	660 kg
N11			×		1916 1884	斜 角	1 本	670 kg
N12, N14			×		1757 1725	斜 角	2 本	610 kg
N13			×		1757 1725	斜 角	1 本	610 kg
N15			×		1757 1721	斜 角	1 本	610 kg
N5			×		1632 1696	両斜角	1 本	580 kg
※ 製品1本につき3mmの伸びをみる。						合計	15 本	

1号開水路工 材料表

名 称	規 格	単 位	数 量	摘 要
開水路工基礎	B900-H600基礎工	m	25.0	

2号開水路工 製品数量表

製品番号	サイズ				規格	数量	参考質量	換 算
	B	×	H	×				
NSフリューム 相当品								
	1400	×	700	×	2000	標 準	6 本	1180 kg
N8				×	1000	調整用	1 本	590 kg
N1				×	1344 918	斜 角	1 本	670 kg
N9～N19 奇数				×	1705 1697	斜 角	6 本	1000 kg
N10～N20 偶数				×	1705 1697	斜 角	6 本	1000 kg
N21				×	1705 1219	斜 角	1 本	860 kg
※ 製品1本につき3mmの伸びをみる。						合計	21 本	

2号開水路工 材料表


名 称	規 格	単 位	数 量	摘 要
開水路工基礎	B1400-H700基礎工	m	36.1	

業務名/工事名	市道3042号線道路改良工事		
路線・河川名等	市道3042号線		
施工箇所名	可児市 柿田・平貝戸・御瀬町 銀戸 地内		
図面の種類	函渠工・開水路工配列図 (6)		
縮尺	図 示	図面番号	34
会社名			
事務所名	可児市		

管理孔詳細図


管理孔-1

S=1:20

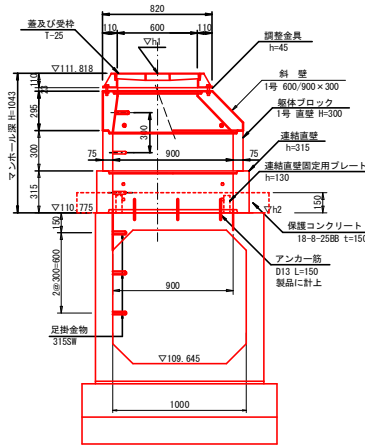

管理孔-2

S=1:20

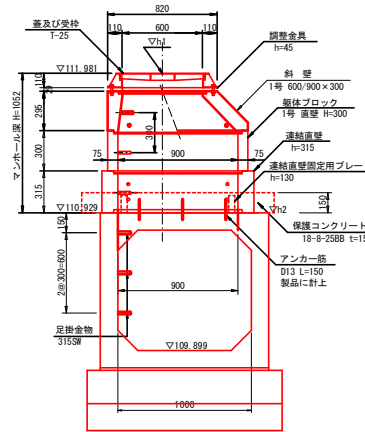

管理孔 寸法表

番号	水路底高	水路天端高 h2	道路測点	管理孔天端高 h1	管理孔深さ H1	調整金具高 H2	調整金具高 H3	床版斜壁 H4	斜壁 H4	直壁 H5	連結直壁 H6
1	109.645	110.775	N0.5+11.67	111.818	1.043	0.023	—	—	0.295	0.300	0.315
2	109.899	110.929	N0.8+3.74	111.981	1.052	0.029	—	—	0.295	0.300	0.315

注) 調整金具高 H2は車道中心側と民地側との平均高さ。

管理孔-1 材料表

1箇所当り

名称	規格	算式	数量
蓋及び受枠	T-25		1 個
調整金具	h=45		1 組
斜壁	1号 600/900×300		1 個
躯体ブロック	1号 直壁 H=300		1 個
連結直壁	h=315	固定用プレート共	1 個
保護コンクリート	18-φ-258B	0.61×0.15=	0.1 m ²
型枠		4.5×0.15=	0.7 m ²
アンカー筋	D13 L=150	0.15×8×0.995=1.2kg	製品に計上
固定用プレート止	M16		4 個
剛孔			4ヶ所


管理孔-2 材料表

1箇所当り

名称	規格	算式	数量
蓋及び受枠	T-25		1 個
調整金具	h=45		1 組
斜壁	1号 600/900×300		1 個
躯体ブロック	1号 直壁 H=300		1 個
連結直壁	h=315	固定用プレート共	1 個
保護コンクリート	18-φ-258B	0.61×0.15=	0.1 m ²
型枠		4.5×0.15=	0.7 m ²
アンカー筋	D13 L=150	0.15×8×0.995=1.2kg	製品に計上
固定用プレート止	M16		4 個
剛孔			4ヶ所


連結直壁固定用プレート詳細図

S=1:5

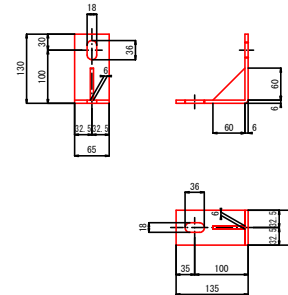


組立人孔固定部 平面図

S=1:20

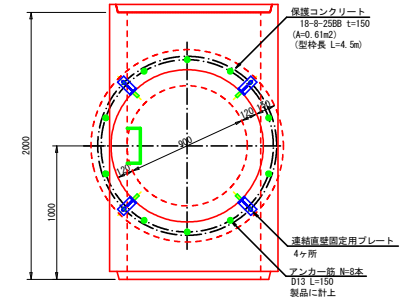


業務名/工事名	市道3042号線道路改良工事
路線・河川名等	市道3042号線
施工箇所名	可見市 柿田・平貝戸・御堂町 銀戸 地内
図面の種類	管理孔詳細図
縮尺	図示 図面番号 35
会社名	
事務所名	可見市

可変側溝割付け図(1)

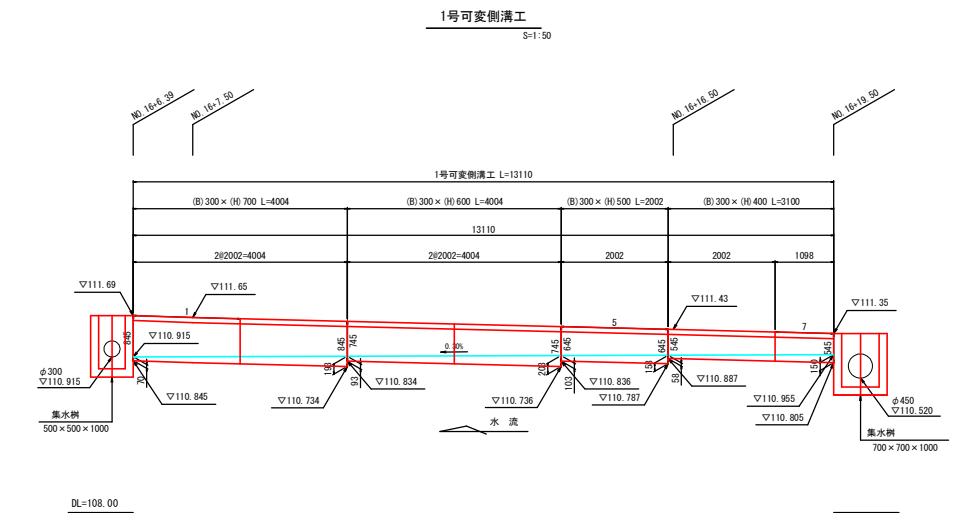

断面図

S=1:20

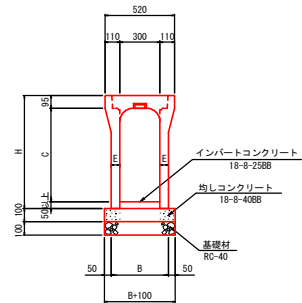

寸法表

サイズ A x C	寸法仕様 (mm)		
	H	E	B
300 x 400	545	55 (110)	410 (520)
300 x 500	645	55	410
300 x 600	745	65	430
300 x 700	845	65	430

※斜角・調整用蓋なしタイプ寸法は()の数値

1号可変側溝工 製品数量表

一式当り

製品番号	サイズ B x H x L	規格	数量	参考質量	摘要
可変側溝 縦断面用					
	300 x 700 x 2000	標準	2本	650 kg	
	x 600 x 2000	標準	2本	580 kg	
	x 500 x 2000	標準	1本	490 kg	
	x 400 x 2000	標準	1本	440 kg	
可変側溝 斜角・調整用 蓋なし					
	300 x 400 x 1096	調整用	1本	390 kg	
合計			7本		

1号可変側溝工 材料表

一式当り


名称	規格	単位	数量	摘要
インバートコンクリート	18-8-2588	m ²	0.5	
均しコンクリート	18-8-4088	m ²	0.7	
型枠		m ²	2.6	
基礎材	RC-40	m ²	7.0	t=100
コンクリート蓋	B300, 歩道用, L=500	枚	10	
グレーチング蓋	B300, T-2, L=500	枚	2	
基面整正		m ²	7.0	

業務名/工事名	市道3042号線道路改良工事		
路線・河川名等	市道3042号線		
施工箇所名	可児市 柿田、平貝戸・御嵩町 銀戸 地内		
図面の種類	可変側溝割付け図(1)		
縮尺	図示	図面番号	36
会社名			
事務所名	可児市		


可変側溝割付け図(2)

2号可変側溝工

3号可変側溝工

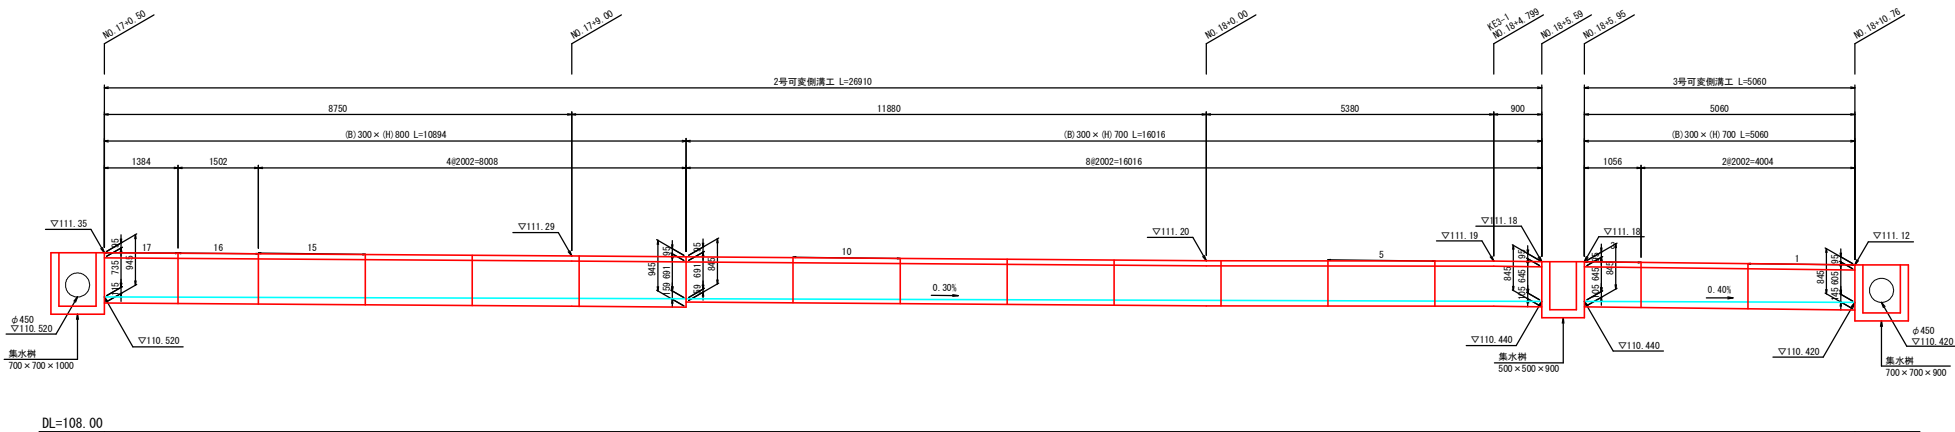

断面図
S=1:20

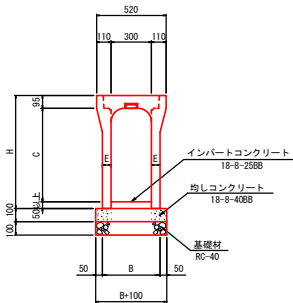

寸法表

サ イ ズ A x C	寸法仕様 (mm)		
	H	E	B
300 x 700	845	65 (110)	430 (520)
300 x 800	945	65 (110)	430 (520)

※斜角・調整用蓋なしタイプ寸法は()の数値

2号可変側溝工 製品数量表

一式当り

製品番号	サ イ ズ B x H x L	規 格	数 量	参考質量	摘 要
可変側溝 縦断用					
	300 x 800 x 2000	標準	4 本	710 kg	
	x 700 x 2000	標準	8 本	650 kg	
可変側溝 斜角・調整用 蓋なし					
	300 x 800 x 1500	調整用	1 本	570 kg	
	300 x 800 x 1382	調整用	1 本	780 kg	
			合計	14 本	

2号可変側溝工 材料表

一式当り

名 称	規 格	単 位	数 量	摘 要
インバートコンクリート	18-8-2588	m ²	0.8	
均しコンクリート	18-8-4088	m ²	1.5	
型枠		m ²	5.4	
基礎材	RC-40	m ²	14.5	t=100
コンクリート蓋	B300, 歩道用, L=500	枚	21	
グレーティング蓋	B300, T=2, L=500	枚	3	
基面整正		m ²	14.5	

3号可変側溝工 製品数量表

一式当り

製品番号	サ イ ズ B x H x L	規 格	数 量	参考質量	摘 要
可変側溝 縦断用					
	300 x 700 x 2000	標準	2 本	650 kg	
可変側溝 斜角・調整用 蓋なし					
3	300 x 700 x 1054	調整用	1 本	540 kg	
			合計	3 本	

3号可変側溝工 材料表

一式当り

名 称	規 格	単 位	数 量	摘 要
インバートコンクリート	18-8-2588	m ²	0.2	
均しコンクリート	18-8-4088	m ²	0.3	
型枠		m ²	1.0	
基礎材	RC-40	m ²	2.8	t=100
コンクリート蓋	B300, 歩道用, L=500	枚	4	
基面整正		m ²	2.8	

業務名/工事名	市道3042号線道路改良工事		
路線・河川名等	市道3042号線		
施工箇所名	可児市 柿田、平貝戸・御嵩町 銀戸 地内		
図面の種類	可変側溝割付け図(2)		
縮尺	図 示	図面番号	37
会社名			
事務所名	可児市		

横断管渠工一般図(1)

1号横断管渠工

設計条件

寸法	φ700
埋設形式	突出型
活荷重	T-25
土質	砂質土
土壌り	0.52m~0.68m


断面図

S=1:100

設計測点

NO. 5+9.96


PI=111.496

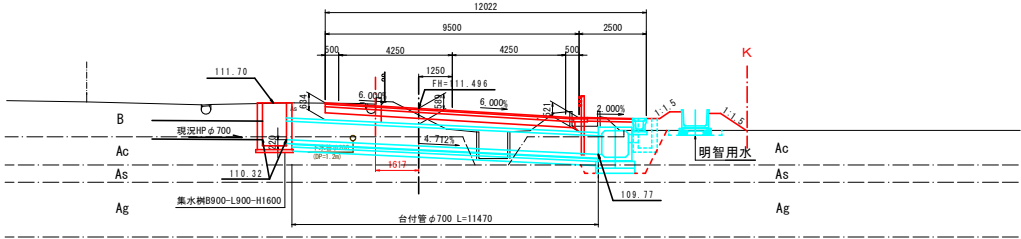

DL=105.00


平面図

S=1:100

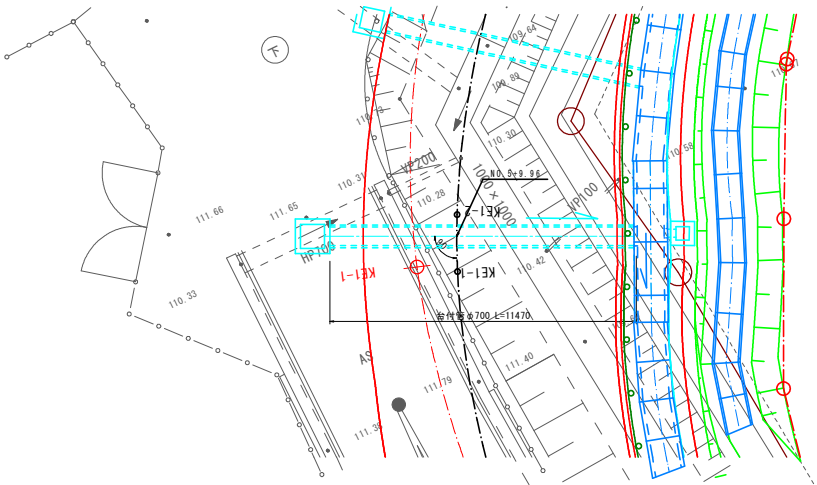

台付管 φ700

S=1:20

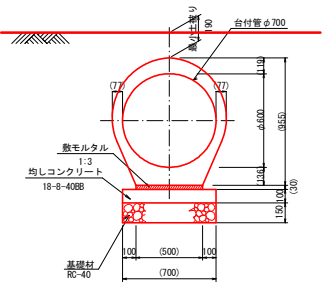

台付管 φ700 材料表

10m当り

名称	規格	単位	数量	摘要
台付管	φ700	m	10	
均しコンクリート	18-8-40RB	m ³	0.7	
型枠		m ²	2.0	
敷モルタル	1:3	m ²	0.15	
基礎材	RC-40	m ³ (m ²)	7.0 (1.1)	t=150
基礎修正		m ²	7.0	

1号横断管渠工 数量表

1式当り

名称	規格	単位	数量	摘要
台付管	φ700	m	11.5	
床掘	土砂	m ³	39.1	
埋戻	土砂	m ³	29.9	
残土処理	土砂	m ³	5.9	

市道3042号線

業務名/工事名	市道3042号線道路改良工事		
路線・河川名等	市道3042号線		
施工箇所名	可児市 柿田、平貝戸・御嵩町 銀戸 地内		
図面の種類	横断管渠工一般図(1)		
縮尺	図示	図面番号	38
会社名			
事務所名	可児市		

2号横断管渠工

FH=111.427



寸法	φ 600
埋設形式	突出型
活荷重	T-25
土 質	砂質土
土被り	0.64m~0.95m

名 称	規 格	単位	数 量	備 考
台 付 管	φ600	m	10	
均しエンゲート	18-8-40BB	m ²	0.7	
型 枠		m ²	2.0	
数モルタル	1 : 3	m ³	0.14	
基 礎 材	RC-40	m ³ (m ³)	6.5 (1.0)	t=150
基 面 整 正		m ²	6.5	

名 称	规 格	单 位	数 量	摘 要
台付管	φ 600	m	9.6	
床 掘	土砂	m ³	34.6	
埋 戻	土砂	m ³	27.8	
残土処理	土砂	m ³	3.7	


業務名/工事名	市道3042号線道路改良工事		
路線・河川名等	市道3042号線		
施工箇所名	可児市 柿田、平貝戸・御嵩町 願戸 地		
図面の種類	横断管業工一般図(2)		
縮尺	図 示	図面番号	39
会社名			
事務所名	可児市		

横断管渠工一般図(3)

3号横断管渠工

設計測点
NO. 16+4.55

FR=111.850

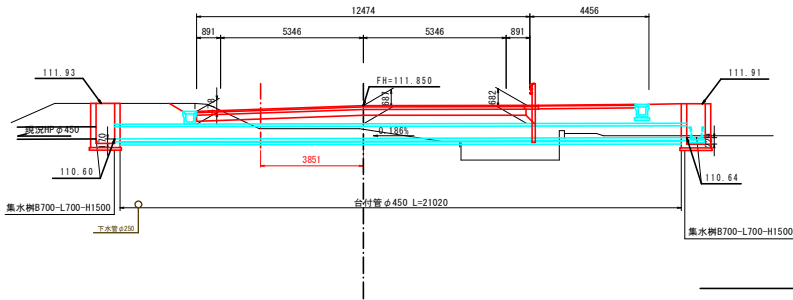


DL=105.00


設計条件

寸法	φ450
埋設形式	突出型
活荷重	T-25
土質	砂質土
土壌リ	0.48m~0.69m

台付管φ450
5-1:10

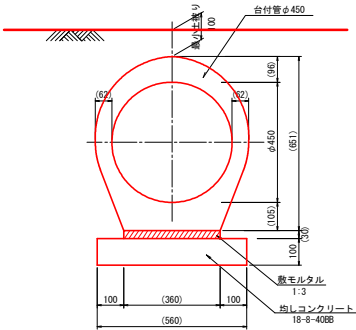

平面図
5-1:100

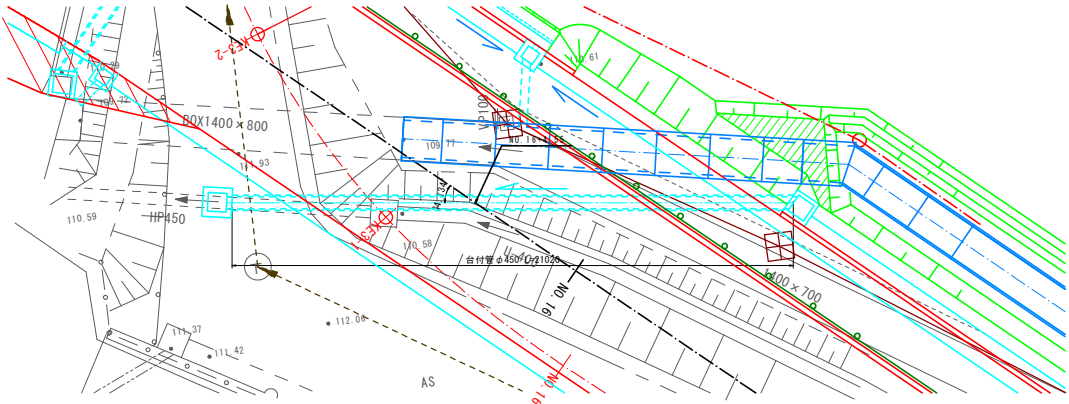

台付管φ450 材料表		10m当り		
名 称	規 格	単 位	数 量	備 考
台 付 管	φ450	m	10.0	
敷モルタル	1 : 3	m ²	0.11	
均しコンクリート	18-8-40BB	m ²	0.6	
型 枠		m ²	2.0	
基 面 整 正		m ²	5.6	

3号横断管渠工 数量表		1式当り		
名 称	規 格	単 位	数 量	備 考
台付管	φ450	m	21.0	
床 掘	土砂	m ³	44.1	
埋 戻	土砂	m ³	35.7	
残土処理	土砂	m ³	4.4	

市道3042号線

業務名/工事名	市道3042号線道路改良工事		
路線・河川名等	市道3042号線		
施工箇所名	可児市 穂田・平貝戸・御嵩町 銀戸 地内		
図面の種類	横断管渠工一般図(3)		
縮尺	図 示	図面番号	40
会社名			
事務所名	可児市		

横断管渠工一般図(4)


4号横断管渠工

設計条件


寸法	φ450
埋設形式	突出型
活荷重	T-25
土質	砂質土
土質γ	0.29m~0.35m

設計測点
NO. 17+0.0


FH=111.428

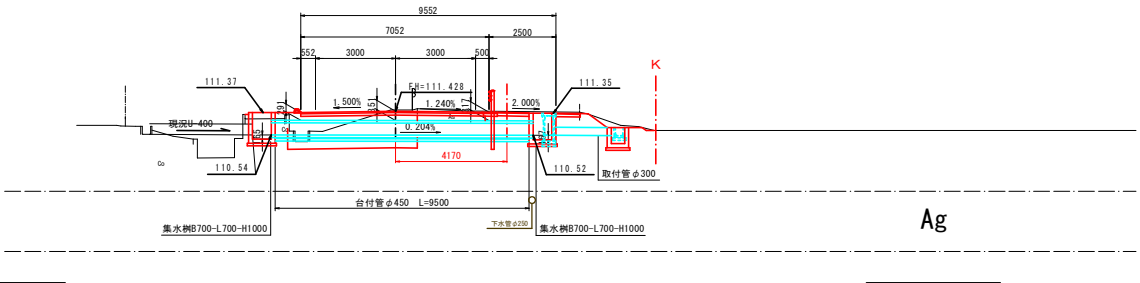

台付管φ450
S=1:10

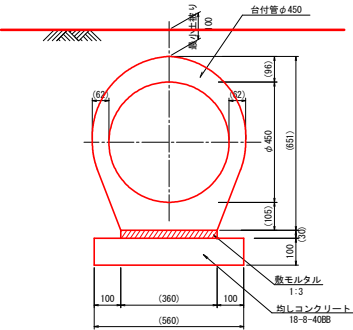

平面図
S=1:100

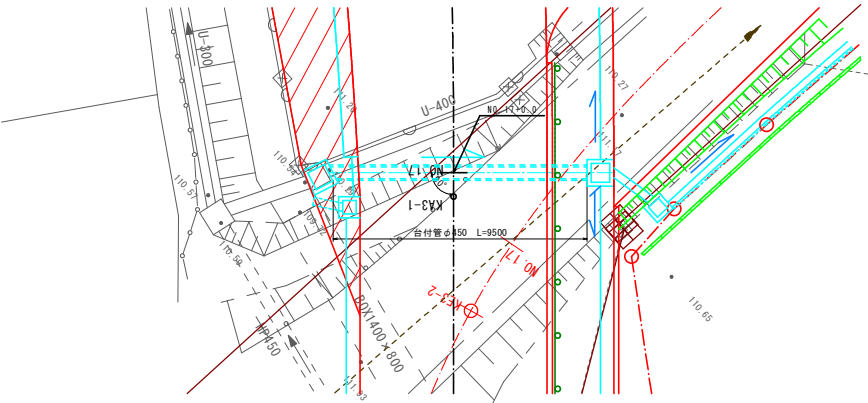

台付管φ450 材料表					10m当り
名 称	規 格	単 位	数 量	備 考	
台 付 管	φ450	m	10.0		
敷モルタル	1:3	m ²	0.11		
均しコンクリート	18-8-40BB	m ²	0.6		
型 枠		m ²	2.0		
基 面 整 正		m ²	5.6		

4号横断管渠工 数量表					1式当り
名 称	規 格	単 位	数 量	備 考	
台付管	φ450	m	9.5		
床 掘	土砂	m ³	20.0		
埋 戻	土砂	m ³	16.2		
残土処理	土砂	m ³	2.0		

市道3042号線

業務名/工事名	市道3042号線道路改良工事		
路線・河川名等	市道3042号線		
施工箇所名	可児市 柿田・平貝戸・御嵩町 銀戸 地内		
図面の種類	横断管渠工一般図(4)		
縮尺	図 示	図面番号	41
会社名			
事務所名	可児市		


横断管渠工一般図(5)

5号横断管渠工

設計測点
NO. 18+15.46
RH=110.910


設計条件

寸法	φ450
埋設形式	突出型
活荷重	T-25
土質	砂質土
土盛り	0.16m~0.23m

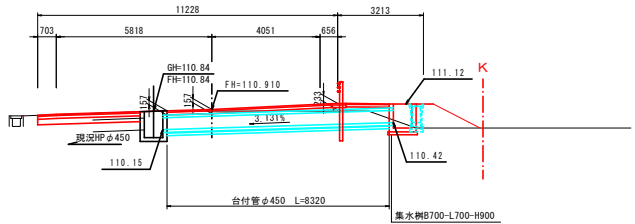


DL=105.00

平面図
S=1:100

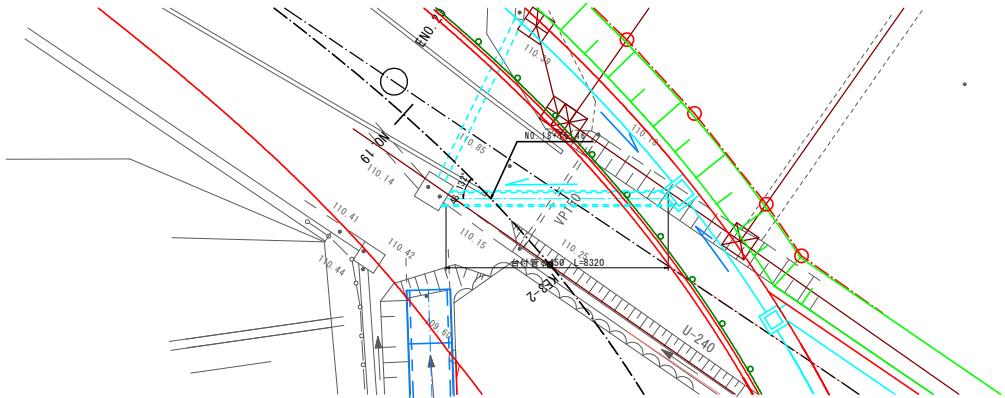

台付管φ450
S=1:10

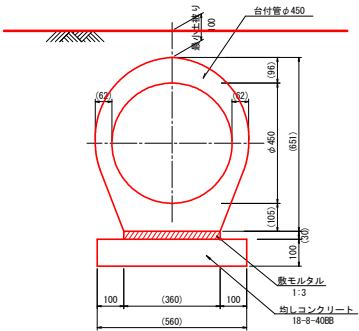

台付管φ450 材料表					10m当り
名称	規格	単位	数量	摘要	
台付管	φ450	m	10.0		
敷モルタル	1:3	m ²	0.11		
均しコンクリート	18-8-40BB	m ²	0.6		
型枠		m ²	2.0		
基面整正		m ²	5.6		


5号横断管渠工 数量表					1式当り
名称	規格	単位	数量	摘要	
台付管	φ450	m	8.3		
床掘	土砂	m ³	10.8		
埋戻	土砂	m ³	7.5		
残土処理	土砂	m ³	2.5		

市道3042号線


業務名/工事名	市道3042号線道路改良工事		
路線・河川名等	市道3042号線		
施工箇所名	可児市 穂田・平貝戸・御嵩町 銀戸 地内		
図面の種類	横断管渠工一般図(5)		
縮尺	図示	図面番号	42
会社名			
事務所名	可児市		

排水工構造図(1)

PU1型側溝

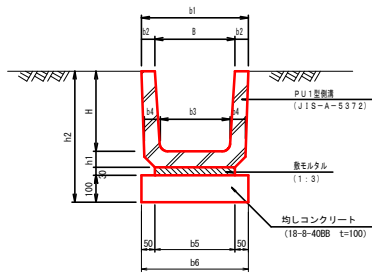

PU2型、3型側溝

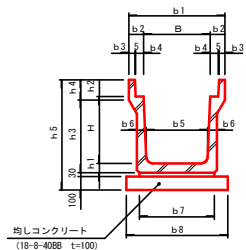

PU型側溝工

S=1:10

PU1型 寸法表及び数量表


本設計 使用 ○印	型 式	寸 法 表 (mm)										数 量 表 10m当り				参考質量	
		B	H	b1	b2	b3	b4	b5	b6	h1	h2	L	PU側溝 個	敷モルタル 1:3 m ²	均コンクリート 18-8-408 t=100 m ²		基面整正 m ²
○	PU1-B240-H240	240	240	330	45	220	50	240	340	50	(410)	6.00	16.5	0.07	0.3	3.4	55kg/本
	PU1-B300-H240	300	240	400	50	260	60	300	400	60	(420)	6.00	16.5	0.06	0.4	4.0	70kg/本
○	PU1-B300-H300	300	300	400	50	260	60	300	400	60	(480)	6.00	16.5	0.09	0.4	4.0	79kg/本
	PU1-B300-H360	300	360	400	50	260	60	300	400	65	(545)	6.00	16.5				92kg/本
	PU1-B360-H300	360	300	460	50	310	65	360	460	65	(485)	6.00	16.5				90kg/本
	PU1-B360-H360	360	360	460	50	310	65	360	460	65	(545)	6.00	16.5				100kg/本
	PU1-B450-H450	450	450	560	55	400	70	430	530	70	(640)	6.00	16.5	0.09	5.3(0.5)	5.3	134kg/本
	PU1-B600-H600	600	600	740	70	540	80	600	700	80	(800)	6.00	16.5	0.12	7.0(0.7)	7.0	209kg/本

PU2型 寸法表


本設計 使用 ○印	種 別	B	H	b1	b2	b3	b4	b5	b6	b7	b8	h1	h2	h3	h4	h5	L	参考重量(kg)	標準設計記号	U型側溝工 (本)	敷モルタル (㎡)	きんコンクリート 18-4-4088 t=100 (㎡)	基面整正 (㎡)	摘 要
	PU2-250A	250	250	450	100	40	55	230	55	300	500	55	90	275	120	525	2000	282	PU2-B250-H250	5.0	0.1	5.0	5.0	1種
○	PU2-300A		300					280	60			60		335		585		346	PU2-B300-H300	5.0	0.1	5.6	5.6	
	PU2-300B	300	400	500	100	40	55	270	65	360	560	65	95	440	120	690	2000	418	PU2-B300-H400					
	PU2-300C		500					260	70			70		545		795		494	PU2-B300-H500					
○	PU2-400A	400	400	600	100	40	55	370	65	460	660	65	110	440	135	705	2000	454	PU2-B400-H400	5.0	0.1	6.6	6.6	
	PU2-400B		500					360	70			70		545		810		535	PU2-B400-H500					
	PU2-500A	500	500	720	110	45	60	460	70	560	760	70	125	545	150	825	2000	590	PU2-B500-H500	5.0	0.2	7.6	7.6	
	PU2-500B		600					450	75			75		650		930		676	PU2-B500-H600					

コンクリート蓋
JIS側溝、可変側溝用

歩 道 用

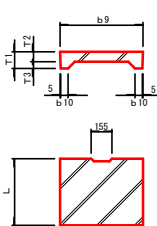


グレーチング蓋
歩 道 用

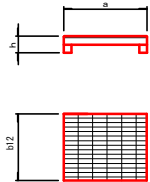

※グレーチング蓋は10m毎に1枚設置すること。


PU-B400-H400
S=1:10

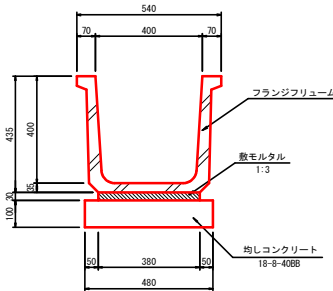

PU-B400-H400 材料表

名 称	規 格	単 位	数 量	摘 要
フランジフリューム	B400-H400	個	5	L=2000
敷モルタル	1:3	m ²	0.11	
均しコンクリート	18-8-4088	m ²	0.5	
均しコンクリート		m ²	2.0	
基面整正		m ²	4.8	

PU2-B300-H500
(底打ち) S=1:10

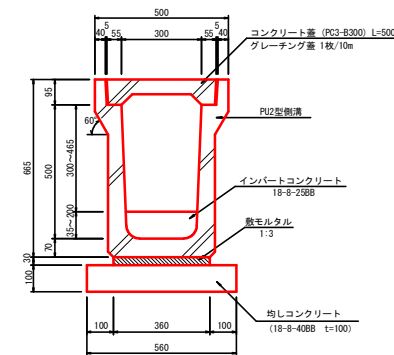

PU2-B300-H500(底打ち) 材料表

名 称	規 格	単 位	数 量	摘 要
PU2型側溝	B300-H500	個	5	L=2000
敷モルタル	1:3	m ²	0.11	
コンクリート蓋	PC3-B300, L=500	枚	19	
グレーチング蓋	歩道用 B300, L=500	枚	1	
インバートコンクリート	18-8-2588	m ²	0.3	
均しコンクリート	18-8-4088	m ²	0.6	
均しコンクリート		m ²	2.0	
基面整正		m ²	5.6	

コン蓋 歩道用 寸法表

本設計使用 ○印	種 別	b 9	b 10	T 1	T 2	T 3	L	参考重量 (kg)	標準設計記号	摘 要
	PC3-250	362	50	90	55	35	500	29	PC3-B250	JIS A 5372 1種
○	PC3-300	412	51	95	55	40	500	33	PC3-B300	
	PC3-400	512	51	110	65	45	500	47	PC3-B400	
	PC3-500	622	56	125	75	50	500	65	PC3-B500	


グレー蓋 歩道用 寸法表

本設計 使用 ○印	種 別	寸 法 表 (mm)							参考重量(kg)	摘 要
		a	b12	h	荷 重 (kg)	参考重量(kg)	網目タイプ	参考重量(kg)		
	250用	360	485	90	T-2	11.2	細目タイプ			
○	300用	410	485	95	T-2	12.2				
	400用	510	485	110	T-2	15.2				
	500用	620	485	125	T-2	20.2				

業務名/工事名	市道3042号線道路改良工事		
路線・河川名等	市道3042号線		
施工箇所名	可児市 柿田・平貝戸・御前町 銀戸 地内		
図面の種類	排水工構造図(1)		
縮尺	図 示	図面番号	43
会社名			
事務所名	可児市		


排水工構造図(2)

横断側溝B300-H300
S=1:10

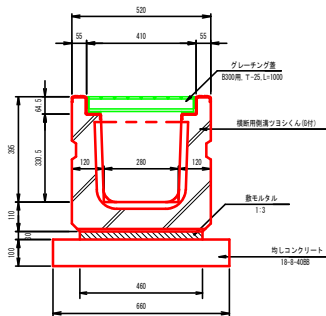


横断側溝B300-H300 材料表					10m当り
名 称	規 格	単 位	数 量	摘 要	
横断側溝	B300-H300	個	5	L=2000	
散モルタル	1:3	m ²	0.14		
グレーチング蓋	B300用 T-25	枚	10	L=1000	
均しコンクリート	18-8-40BB	m ²	0.7		
均しコン型枠		m ²	2.0		
基面整正		m ²	6.6		

台付管φ300
S=1:10

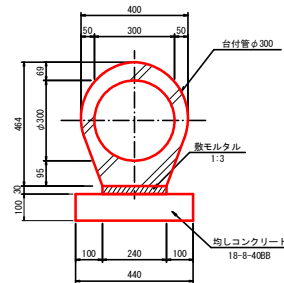


台付管φ300 材料表					10m当り
名 称	規 格	単 位	数 量	摘 要	
台付管	φ300	本	5	L=2000	
散モルタル	1:3	m ²	0.07		
均しコンクリート	18-8-40BB	m ²	0.4		
均しコン型枠		m ²	2.0		
基面整正		m ²	4.4		

暗渠B400-H400
S=1:10

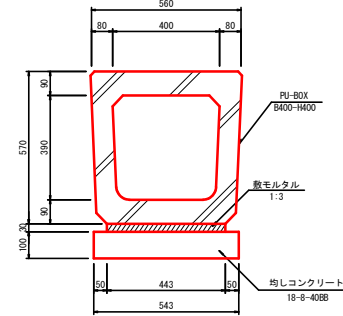


暗渠B400-H400 材料表					10m当り
名 称	規 格	単 位	数 量	摘 要	
PU-BOX	B400-H400	個	10	L=1000	
散モルタル	1:3	m ²	0.13		
均しコンクリート	18-8-40BB	m ²	0.5		
均しコン型枠		m ²	2.0		
基面整正		m ²	5.4		

取付管φ300
S=1:10

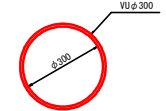


取付管φ300 材料表					10m当り
名 称	規 格	単 位	数 量	摘 要	
塩ビ管	φ300	m	10.0		

函渠B900-H600
S=1:15

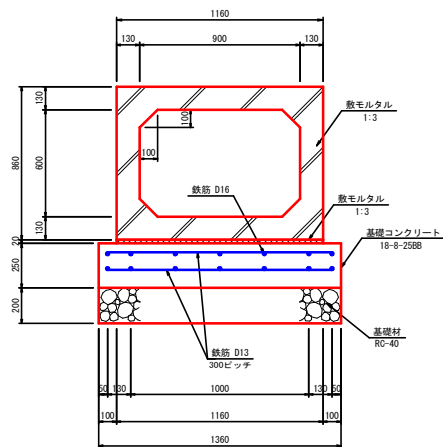

函渠B900-H600 材料表					10m当り
名 称	規 格	単 位	数 量	摘 要	
プレキャストボックス	B900-H600	個	5	L=2000	
散モルタル	1:3	m ²	0.35		
基礎コンクリート	18-8-25	m ²	3.4		
基礎コン型枠		m ²	5.0		
鉄筋	D13	kg	83.6		
"	D16	kg	218.4		
基礎材	RC-40	m ²	13.6	t=200	
基面整正		m ²	13.6		

リボーン側溝B300-H300
S=1:10

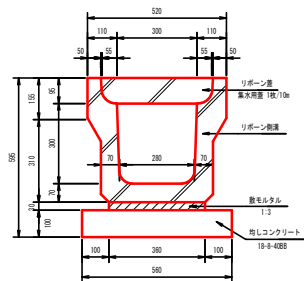


リボーン側溝B300-H300 材料表					10m当り
名 称	規 格	単 位	数 量	摘 要	
リボーン側溝	B300-H300	個	5	L=2000	
一般用蓋	B300用 T-25	枚	19		
集水用蓋	B300用 T-25	枚	1	10mに1箇所使用	
散モルタル	1:3	m ²	0.11		
均しコンクリート	18-8-40BB	m ²	0.6		
均しコン型枠		m ²	2.0		
基面整正		m ²	5.6		


リボーン蓋

リボーン側溝用 S=1:10

一般用蓋

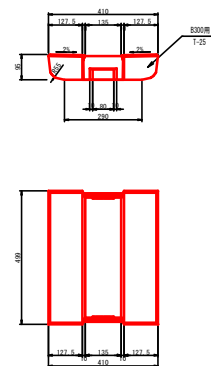

集水用蓋

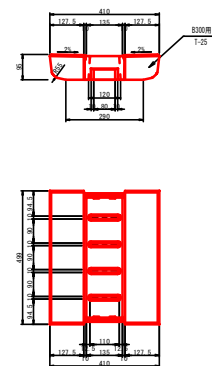


業務名/工事名	市道3042号線道路改良工事
路線・河川名等	市道3042号線
施工箇所名	可児市 柿田・平貝戸・御嵩町 銀戸 内
図面の種類	排水工構造図(2)
縮尺	図 示 図面番号 44
会社名	
事務所名	可児市

排水工構造図(3)


集水樹工構造図

※ 注 記

平 面 図

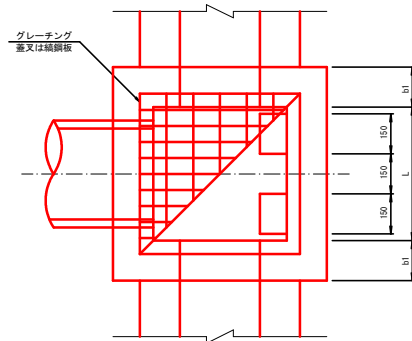

断 面 図

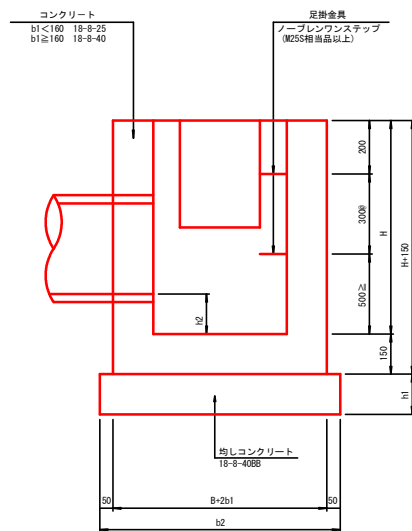

記 号	寸 法 表 (mm)				材 料 表 (10ヶ所当り)							床 堀 (m3)	埋戻し (m3)	○ 印 本 工 事 使 用				摘 要
	H	b1	b2	h1	コンクリート(m3)	型 枠(m2)	均しコンクリート(m3)	均しコン型枠(m2)	足掛金具(本)	樹 蓋(枚)	基面整正(m2)			G2	G25	S	蓋 無	
B 500-L 500-H 500	500	150	900	100														
○ B 500-L 500-H 600	600	150	900	100	2.6	44	0.8	3.6	――	10	8.1			○	○			
B 500-L 500-H 800	800	150	900	100														
○ B 500-L 500-H 900	900	150	900	100	3.8	60	0.8	3.6	――	10	8.1			○				
○ B 500-L 500-H1000	1000	150	900	100	4.2	65	0.8	3.6	――	10	8.1			○				
○ B 500-L 500-H1100	1100	200	1000	100	6.7	75	1.0	4.0	20	10	10			○				
B 500-L 500-H1200	1200	200	1000	100														
B 500-L 500-H1400	1400	200	1000	100														
○ B 500-L 500-H1600	1600	200	1000	100	9.5	103	1.0	4.0	30	10	10			○				
B 500-L 500-H1800	1800	200	1000	100														
B 600-L 600-H 600	600	150	1000	100														
B 600-L 600-H 700	700	150	1000	100														
B 600-L 600-H 800	800	150	1000	100														
B 600-L 600-H 900	900	150	1000	100														
B 600-L 600-H1000	1000	150	1000	100														
○ B 600-L 600-H1100	1100	200	1100	100	7.8	85	1.2	4.4	20	10	12			○				
B 600-L 600-H1200	1200	200	1100	100														
B 600-L 600-H1400	1400	200	1100	100														
B 600-L 600-H1600	1600	200	1100	100														
B 600-L 600-H1800	1800	200	1100	100														
B 600-L 600-H2000	2000	200	1100	100														
B 700-L 700-H 700	700	150	1100	100														
B 700-L 700-H 800	800	150	1100	100														
○ B 700-L 700-H 900	900	150	1100	100	5.4	76	1.2	4.4	――	10	12			○				
○ B 700-L 700-H1000	1000	150	1100	100	5.9	83	1.2	4.4	――	10	12			○	○			
B 700-L 700-H1200	1200	200	1200	100														
B 700-L 700-H1400	1400	200	1200	100														
○ B 700-L 700-H1500	1500	200	1200	100	12	124	1.4	4.8	30	10	14			○	○			
B 700-L 700-H1600	1600	200	1200	100														
B 700-L 700-H1800	1800	200	1200	100														
B 700-L 700-H2000	2000	200	1200	100														
B 800-L 800-H 800	800	150	1200	100														
B 800-L 800-H1000	1000	150	1200	100														
B 800-L 800-H1200	1200	200	1300	100														
B 800-L 800-H1400	1400	200	1300	100														
B 800-L 800-H1600	1600	200	1300	100														
B 800-L 800-H1800	1800	200	1300	100														
○ B 800-L 800-H1900	1900	200	1300	100	16	172	1.7	5.2	50	10	17			○				
B 800-L 800-H2000	2000	200	1300	100														
B 900-L 900-H1200	1200	200	1400	100														
B 900-L 900-H1400	1400	200	1400	100														
○ B 900-L 900-H1600	1600	200	1400	100	15	162	2.0	5.6	40	10	20			○				
B 900-L 900-H1800	1800	200	1400	100														
B 900-L 900-H2000	2000	200	1400	100														
B1000-L1000-H1200	1200	200	1500	100														
B1000-L1000-H1400	1400	200	1500	100														
B1000-L1000-H1600	1600	200	1500	100														
B1000-L1000-H1800	1800	200	1500	100														
B1000-L1000-H2000	2000	200	1500	100														
B1100-L1100-H1400	1400	200	1600	100														
B1100-L1100-H1600	1600	200	1600	100														
B1100-L1100-H1800	1800	200	1600	100														
B1100-L1100-H2000	2000	200	1600	100														
B1200-L1200-H1400	1400	200	1700	100														
B1200-L1200-H1600	1600	200	1700	100														
B1200-L1200-H1800	1800	200	1700	100														
B1200-L1200-H2000	2000	200	1700	100														
B1300-L1300-H1600	1600	200	1800	100														
B1300-L1300-H1800	1800	200	1800	100														
B1300-L1300-H2000	2000	200	1800	100														
B1400-L1400-H1600	1600	200	1900	100														
B1400-L1400-H1800	1800	200	1900	100														
B1400-L1400-H2000	2000	200	1900	100														
B1500-L1500-H1800	1800	200	2000	100														
B1500-L1500-H2000	2000	200	2000	100														

1. 蓋の種類
(G2)・・・ T-2用グレーチング蓋
(G25)・・・ T-25用 “
(S)・・・ 鉄鋼板蓋
記号無し・・・ 蓋無し

壁 厚	コンクリートの種類
b1<160	18-8-25BB
b1≥160	18-8-40BB

樹の高さ	b1
H≤1000	150
1000<H≤2000	200

B、又はL	h1
B、L≤1500	100
B、L>1500	100

※ 但し、樹の高さが上表より大きくなる場合 (H>2000) は有筋を検討するものとする。壁厚 (b1) は250以上とする。尚、計算はラメン構造計算、配筋は鉄筋筋を標準とする。


6. 集水樹の内幅は、管径+200とする (但し、斜角の場合は除く) が、原則として B500-L500、B600-L600、B800-L800、B1000-L1000、B1200-L1200の使用を標準とする。

7. 適用欄に、○印をつけたものが、本工事使用タイプである。

業務名/工事名	市道3042号線道路改良工事		
路線・河川名等	市道3042号線		
施工箇所名	可児市 柿田・平貝戸・御前町 銀戸 地内		
図面の種類	排水工構造図(3)		
縮尺	図 示	図面番号	45
会社名			
事務所名	可児市		


安全施設工構造図

Gp-Cp-2E
S=1:20

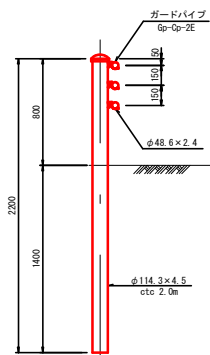

Gp-Cp-2E 材料表					10m当り
名 称	規 格	単 位	数 量	摘 要	
ガードパイプ	Gp-Cp-2E	m	10.0		


転落防止柵工
PH-3W S=1:20

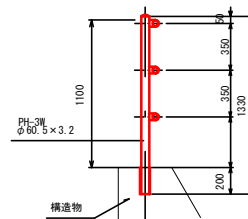

※ビームの本数及び形状は現場監督員と協議の上決定すること。

転落防止柵工 材料表					10m当り
名 称	規 格	単 位	数 量	摘 要	
転落防止柵	PH-3W	m	10.0		

既設ガードレール移設
土中式 S=1:20

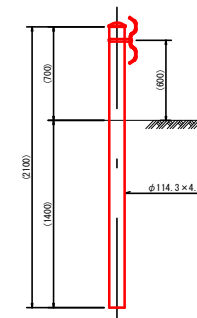


既設ガードレール移設 材料表					10m当り
名 称	規 格	単 位	数 量	摘 要	
ガードレール	土中式	m	10.0		

業務名/工事名	市道3042号線道路改良工事		
路線・河川名等	市道3042号線		
施工箇所名	可児市 穂田、平貝戸・御嵩町 銀戸 地内		
図面の種類	安全施設工構造図		
縮尺	図 示	図面番号	46
会社名			
事務所名	可児市		


付属施設工構造図

歩車道境界ブロック
S=1:10

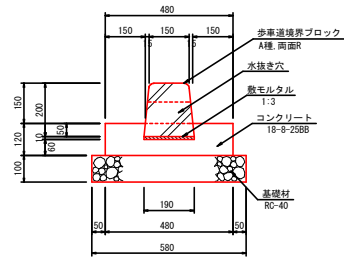

歩車道境界ブロック 材料表					10m当り
名 称	規 格	単 位	数 量	摘 要	
歩車道境界ブロック	A種、両面R	個	16.5		
敷モルタル	1:3	m ³	0.02		
コンクリート	18-8-25BB	m ³	0.5		
型枠		m ²	2.4		
基 礎 材	RC-40	m ²	5.8	t=100	
基面整正		m ²	5.8		

アスカーブ
S=1:10

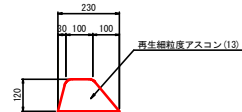

アスカーブ 材料表					10m当り
名 称	規 格	単 位	数 量	摘 要	
アスコン	再生細粒度アスコン(13)	m ²	0.2		

張コンクリート
S=1:10




張コンクリート 材料表					10m2当り
名 称	規 格	単 位	数 量	摘 要	
コンクリート	18-8-25BB	m ²	1.0		

業務名/工事名		市道3042号線道路改良工事	
路線・河川名等		市道3042号線	
施工箇所名		可児市 穂田、平貝戸・御嵩町 銀戸 地内	
図面の種類		付属施設工構造図	
縮尺	図 示	図面番号	47
会社名			
事務所名		可児市	


No. 3+11.0管理用階段構造図 S=1:40

(参考図)


側面図 S=1:40

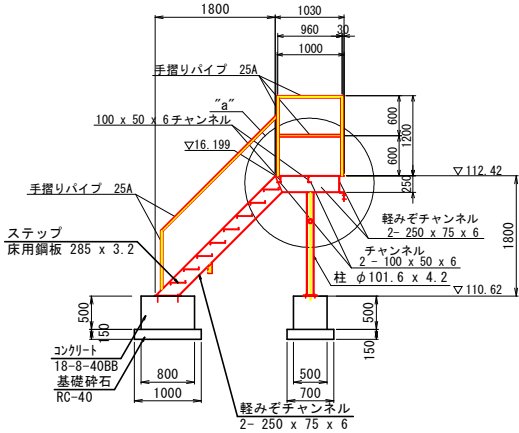


平面図 S=1:40

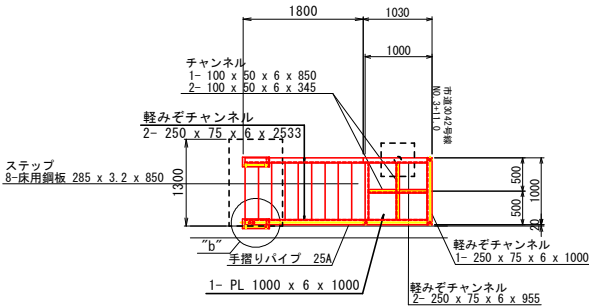


断面図 S=1:40

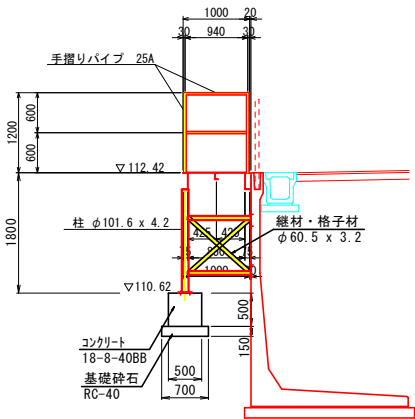


“a”部詳細図 S=1:15

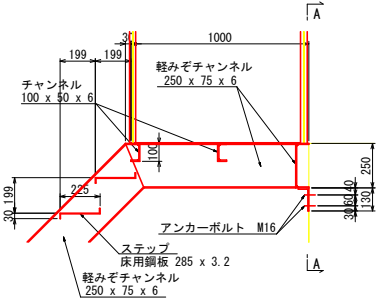

A-A S=1:15

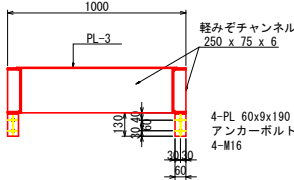

“b”部詳細図 S=1:15

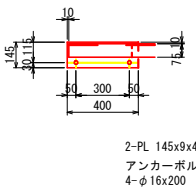

No. 3+11.0管理用階段構造図 材料表


名 称	規 格	算 式	単位	数 量	備 考
階段工			式	1.0	
コンクリート	18-8-40BB	$0.80 \times 1.30 \times 0.50 + 0.50 \times 0.50 \times 0.50 =$	m ³	0.65	
型 枠		$(0.80 + 1.30) \times 2 \times 0.50 + 0.50 \times 4 \times 0.50 =$	m ²	3.1	
基礎砕石	RC-40 t=15cm	$1.00 \times 1.40 \times 0.70 \times 0.70 =$	m ³	1.9	
基面整正		$1.00 \times 1.40 \times 0.70 \times 0.70 =$	m ²	1.9	

※図中に示す部材寸法は参考であるため、見積もり及び製作にあたっては構造チェックを実施の上、資材の入手等を考慮すること。

業務名/工事名	市道3042号線道路改良工事
路線・河川名等	市道3042号線
施工箇所名	可見市 柿田、平貝戸・御嵩町 願戸 地内
図面の種類	No. 3+11.0管理用階段構造図
縮 尺	図 示
図面番号	48
会 社 名	
事 務 所 名	可見市

用水施設構造図


平面图 S=1 : 100

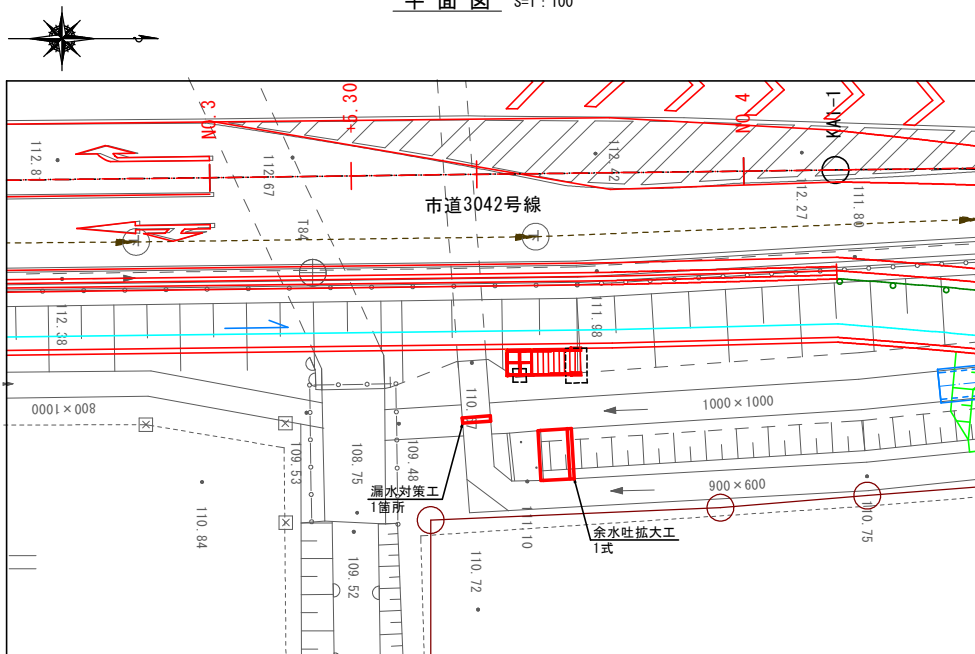


漏水対策工

余水吐拡大工


平面图 S=1 : 50

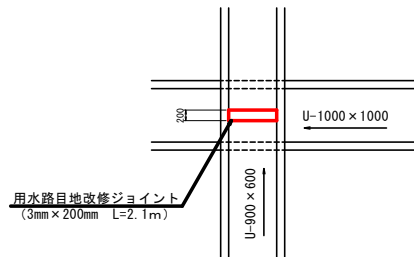


平面图 S=1 : 50

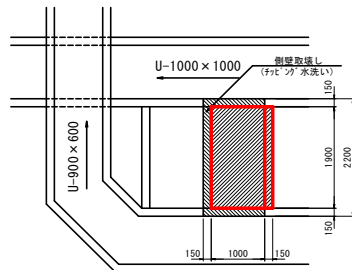

断面图 S=1 : 50

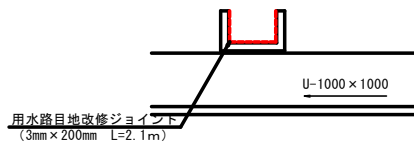

断面图 S=1 : 50

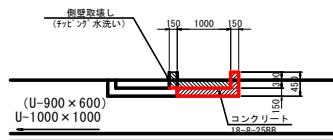[illegible]

業務名/工事名	市道3042号線道路改良工事		
路線・河川名等	市道3042号線		
施工箇所名	可児市 柿田・平戸戸・御嵩町 願戸 地内		
図面の種類	用水施設構造図		
縮 尺	図 示	図面番号	49
会 社 名			
事 務 所 名	可 児 市		

取壊し工平面図

S=1:500 (A1)
S=1:1000 (A3)

柿田2アンダーパス

⑧d440×700
L=8.4m

A舗装切断L=5cm
L=4.7m

HP-E

HP-E

国道21号可児御嵩バイパス

至御嵩

ガードレール撤去
L=7.9m

BOX-B2300×H1800
大井坂路(横断管)

明智用水(横断管)

軽落防止撤去
L=75.6m

A舗装切断L=5cm
A=585m²

ガードレール撤去
L=21.2m

HP600

A舗装切断L=5cm
L=22.2m

HP600

A舗装切断L=5cm
A=1850m²

HP450 L=6.4m
集水樹-②

HP450 L=6.4m
集水樹-②

BOX-900×600
L=4.5m

BOX-900×600
L=4.5m

② 街景型円形側溝 L=80.6m

② U-1000×1000
L=31.4m

② U-800×600
L=21.6m

② U-1000×900
L=50.2m

② U-400 L=36.5m

② U-400 L=46.4m

② U-400 L=48.8m

② U-400 L=48.8m

② BOX-1000×900
L=24.2m

② BOX-800×600
L=21.8m

② BOX-800×600
L=21.8m

② BOX-1000×900
L=24.2m

② BOX-800×600
L=21.8m

② BOX-800×600
L=21.8m

② BOX-1000×900
L=24.2m

② BOX-800×600
L=21.8m

② BOX-800×600
L=21.8m

② BOX-1000×900
L=24.2m

② BOX-800×600
L=21.8m

② BOX-800×600
L=21.8m

IA=160-35
R=78.000
TL=18.091
CL=153.983
SL=63.525


業務名/工事名	市道3042号線道路改良工事
路線・河川名等	市道3042号線
施工箇所名	可児市 柿田、平貝戸・御嵩町 銀戸 地内
図面の種類	取壊し工平面図
縮尺	1:500
図面番号	50
会社名	
事務所名	可児市

取壊し工構造図-1

⑨ PL500×500 S=1:20

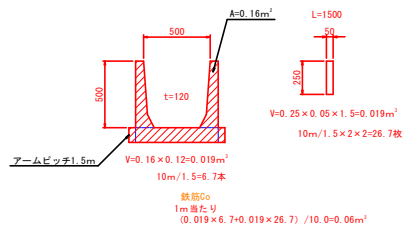


⑫ U-1400×700 S=1:20

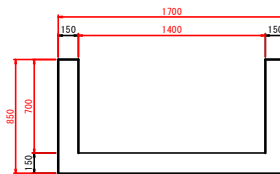


鉄筋Co
A=1.70×0.85=1.40×0.70 = 0.47m²

⑬ U-800×600 S=1:20

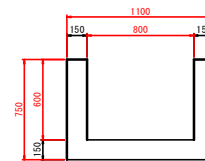


鉄筋Co
A=1.10×0.75=0.80×0.60 = 0.35m²

⑭ U-1000×900 S=1:20

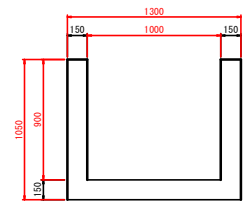


鉄筋Co
A=1.30×1.05=1.00×0.90 = 0.47m²

⑯ U-400 S=1:20

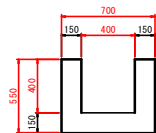


鉄筋Co
A=0.70×0.55=0.40×0.40 = 0.23m²

⑰ 街渠型円形側溝 S=1:20

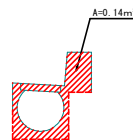

鉄筋Co
A=0.14m²

⑱ BOX-B1000×H900 S=1:20

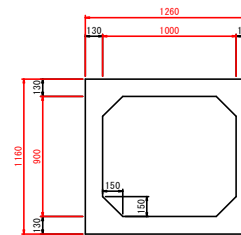


鉄筋Co
A=1.26×1.16=1.00×0.90+0.15×2=0.61m²

⑲ HP φ350 S=1:20




鉄筋Co
1/4×π×0.414²-1/4×π×0.35²=0.04m²

⑳ PU-240 S=1:20

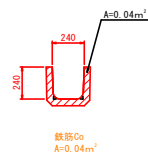


鉄筋Co
A=0.04m²

㉑ U-1000×1000 S=1:20

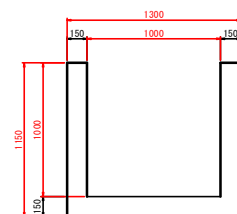

鉄筋Co
A=1.30×1.15=1.00×1.00 = 0.50m²

㉒ BOX-B800×H600 S=1:20

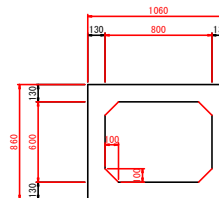


鉄筋Co
A=1.06×0.86=0.80×0.60+0.10×2=0.45m²

業務名/工事名	市道3042号線道路改良工事		
路線・河川名等	市道3042号線		
施工箇所名	可児市柿田・平貝戸・御嵩町 地内		
図面の種類	取壊し工構造図(1)		
縮尺	図示	図面番号	51
会社名			
事務所名	可児市		


取壊し工構造図-2

⑬ BOX-B400×H400 S=1:20

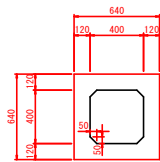


鉄筋Co
A=0. 64×0. 64-0. 40×0. 40+0. 05×0. 05×2=0. 25m²

⑭ PU3-300×300 S=1:20

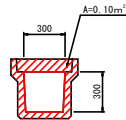


鉄筋Co
A=0. 10m²

集水樹

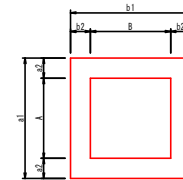


名 称	A	B	H	a1	a2	b1	b2	h	H1	摘 要
集水樹①	1400	1400	1400	1400	150	1400	160	1700	—	鉄筋標準
集水樹②	1000	1000	800	1300	150	1300	150	950	—	鉄筋標準
集水樹③	700	700	550	1100	200	1100	200	700	150	グレーチング蓋
集水樹④	600	600	600	600	150	600	160	650	100	グレーチング蓋
集水樹⑤	600	600	1400	840	120	840	120	1550	—	鉄筋標準
集水樹⑥	600	600	1100	1000	200	1000	200	1200	—	鉄筋標準
集水樹⑦	500	500	500	800	150	800	150	650	—	蓋なし
集水樹⑧	800	800	1300	1100	150	1100	160	1450	—	鉄筋標準
集水樹⑨	800	800	800	800	150	800	160	850	—	鉄筋標準

⑮ 400×400 (横断) S=1:20

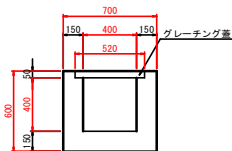

無筋Co
A=0. 70×0. 60-0. 40×0. 40-0. 52×0. 05 = 0. 23m²

⑯ BOX-B900×H600 S=1:20

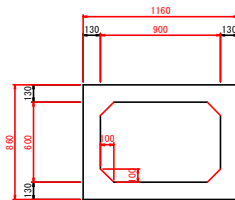


鉄筋Co
A=1. 16×0. 86-0. 90×0. 60+0. 10×0. 10×2=0. 48m²

⑰ HPφ450 S=1:20



鉄筋Co
1/4×π×0. 526²-1/4×π×0. 45²=0. 06m²

⑱ 240×300 (横断) S=1:20

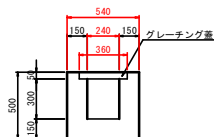

無筋Co
A=0. 54×0. 50-0. 24×0. 30-0. 36×0. 05 = 0. 18m²

市道3042号線 取壊し工集計表 (コンクリート)


番号	名 称	算 式	単位	数 量	単位数量 (横断Co)	単位数量 (縦断Co)	取壊し数量 (横断Co)	取壊し数量 (縦断Co)	摘 要
①	PL500×500	—	m	4.0	—	0.06	—	0.24	
②	U-400	36.5+46.4+48.8+19.4+9.4	m	160.5	0.23	—	36.92	—	
③	PU-240	4.0+30.9	m	34.9	—	0.04	—	1.40	
④	U-1400×700	—	m	50.0	0.47	—	23.50	—	
⑤	街路型円形側溝	—	m	80.6	—	0.14	—	11.28	
⑥	U-1000×1000	—	m	31.4	0.50	—	15.70	—	
⑦	U-800×600	—	m	21.6	0.35	—	7.56	—	
⑧	BOX-B1000×H900	—	m	24.2	—	0.61	—	14.76	
⑨	BOX-B800×H600	—	m	21.8	—	0.45	—	9.81	
⑩	U-1000×900	—	m	50.2	0.47	—	23.59	—	
⑪	HPφ350	—	m	7.5	—	0.04	—	0.30	
⑫	BOX-B400×H400	—	m	4.6	—	0.25	—	1.15	
⑬	U-600×400 (横断)	—	m	6.7	0.23	—	1.54	—	グレーチング撤去 t=6.7m
⑭	HPφ450	6.4+10.0	m	16.4	—	0.06	—	0.98	
⑮	U-240×300 (横断)	—	m	8.1	0.18	—	1.46	—	グレーチング撤去 t=8.1m
⑯	PU3-300×300	—	m	2.0	—	0.10	—	0.20	
⑰	BOX-B900×H600	—	m	4.5	—	0.48	—	2.16	
	集水樹②	1+1+1	箇所	3.0	0.81	—	2.43	—	
	集水樹⑦	—	箇所	1.0	0.29	—	0.29	—	
	計						112.99	42.28	m ³

市道3042号線 取壊し工・撤去工数量集計表

名 称	算 式	単位	数 量	摘 要
コンクリート	112.99	m ³	113.0	撤去
コンクリート	42.28	m ³	42.3	鉄筋
アスファルト舗装	585+1850	m ²	2435	t=5cm
As撤去切断	8.5+22.2+30.9+3.4+4.1+3.6+4.1+18.4+10.6	m	105.8	t=5cm
泥水処理	(8.5+22.2+30.9+3.4+4.1+3.6+4.1+18.4+10.6)×0.2/100	m ³	0.21	
砂運搬・処分	112.99	m ³	113.0	コンクリート撤去
砂運搬・処分	42.28	m ³	42.3	コンクリート撤去
砂運搬・処分	2435×0.05	m ³	121.8	アスファルト撤去
砂・トラレ撤去	7.9+17.2	m	25.1	
転写防止撤去	75.5	m	75.5	

業務名/工事名	市道3042号線道路改良工事		
路線・河川名等	市道3042号線		
施工箇所名	可児市柿田・平貝戸・御堂町 地内		
図面の種類	取壊し工構造図(2)		
縮尺	図 示	図面番号	52
会社名			
事務所名	可児市		

~~S=1:500 (A1)~~
~~S=1:1000 (A3)~~

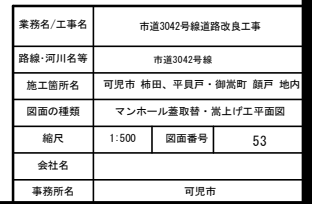


マンホール蓋取替工構造図

S=1:40


組立1号マンホール

蓋・リング撤去


平面図

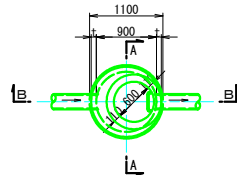


A-A断面

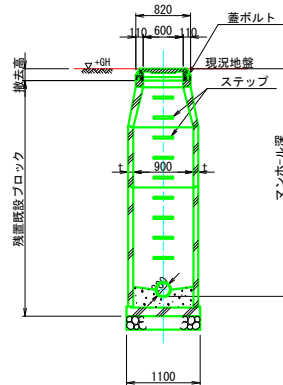

B-B断面

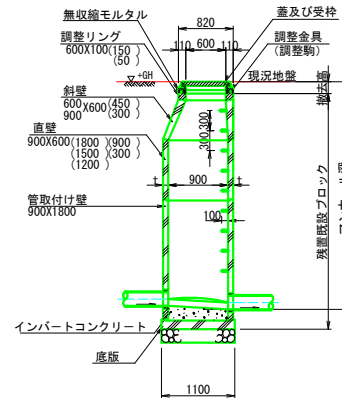

土工定規図

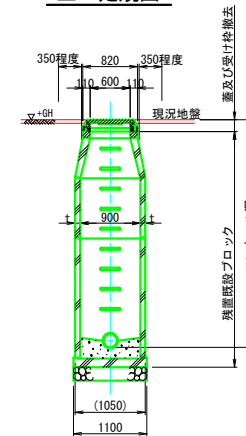


組立1号マンホール（撤去）


マンホール番号	マンホール深	撤 去										備考	
		撤去高	ブロック類		調整部品		蓋 及び 受枠		組	組	組		組
			斜壁 φ600×φ900 個	調整リング φ600 個	調整部品 φ600 個	蓋 及び 受枠 φ600 個							
							個	個					
M1-4	3.857	0.127									1		
M1-5	3.632	0.202				1							
M1-6	3.393	0.163									1		
M1-7	3.199	0.219				1							
M1-8	3.164	0.184				1							
M1-9	2.945	0.165									1		
M1-10	2.716	0.186				1							
M1-12	3.192	0.212				1							
M2-1	3.352	0.122									1		
M3-1	3.658	0.128											

蓋・リング設置


平面図

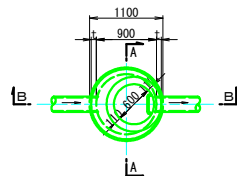


A-A断面

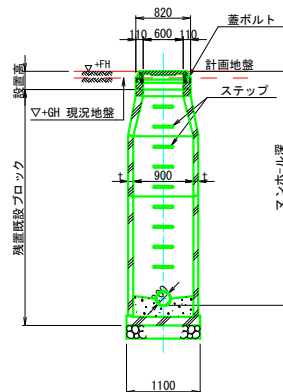

B-B断面

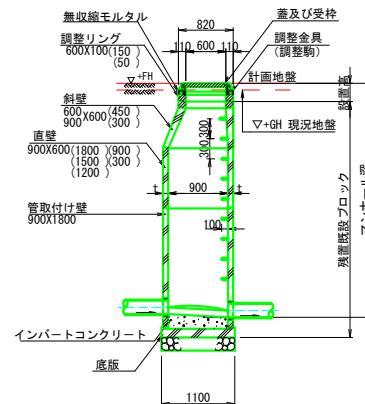

土工定規図

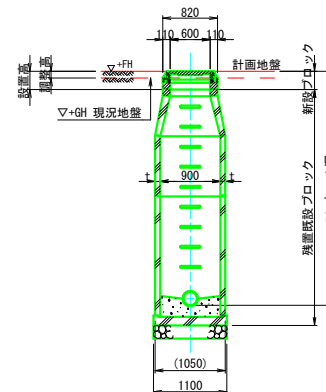

組立1号マンホール（設置）


マンホール番号	マンホール深	設 置										調整高	備考	
		設置高	ブロック類		調整部品		蓋及び受枠		組	組	m			
			直壁 φ900 個	斜壁 φ600×φ900 個	調整リング φ600 個	マンホールの調整駒 φ600 個	マンホールの調整駒 φ600 個	組						組
M1-4	3.897	0.167							1	1	0.040			
M1-5	3.812	0.382							1	1	0.180			
M1-6	3.563	0.333							1	1	0.170			
M1-7	3.319	0.339							1	1	0.120			
M1-8	3.334	0.354							1	1	0.170			
M1-9	3.095	0.315							1	1	0.150			
M1-10	2.866	0.336							1	1	0.150			
M1-12	3.232	0.252							1	1	0.040			
M2-1	3.372	0.142							1	1	0.020			
M3-1	3.648	0.118							1	1	-0.010			

業務名/工事名	市道3042号線道路改良工事		
路線・河川名等	市道3042号線		
施工箇所名	可見市柿田・平貝戸・御嵩町銀戸 地内		
図面の種類	マンホール蓋取替工構造図		
縮尺	1:40	図面番号	54
会社名			
事務所名	可見市		

S=1 : 40

蓋・リング 撤去

嵩上げ³ ロック不要の場合

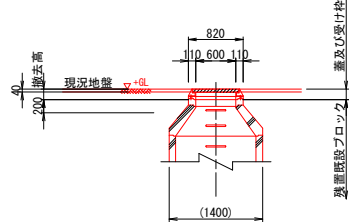[illegible]

蓋・リング設置

[illegible][illegible]

業務名/工事名	市道3042号線道路改良工事		
路線・河川名等	市道3042号線		
施工箇所名	可児市柿田・平貝戸・御嵩町鏡戸 地内		
図面の種類	マンホール蓋嵩上げ工事構造図		
縮尺	1:40	図面番号	55
会社名			
事務所名	可児市		