

課 長	係 長	検 算	設 計

事業年度	令和 2 年度
事業種別	単費
工事番号	改工-1

工事名 市道 3189 号線道路改良工事

可児市 建設部 土木課

位置図

S=1/5000



件名	市道 3189 号線道路改良工事		
施工場所	可児市 中恵土 地内		
金額	円	内消費税相当額	円
理 由			
本工事は狭隘部の拡幅及び側溝整備等により、生活道路の機能改善を図る。			
概 要			
<p>施工延長 L=124.6m</p> <p>土工 N=1 式</p> <p>排水構造物工 U型側溝 RU300A L=208m</p> <p style="padding-left: 40px;">集水柵設置 N=2 基</p> <p>舗装工 A=270m²</p> <p>ブロック積擁壁工 A=26m² L=17m</p> <p>防護柵設置工 L=18m</p> <p>雑工 N=1 式</p> <p>仮設工 N=1 式</p>			
特 記 仕 様 書			
<p>1. 一般事項</p> <p>(1) 受注者は、工事請負契約書、可児市建設工事共通仕様書及び特記仕様書に基づき施工するものとする。なお、特記仕様書は共通仕様書に優先する。</p> <p>(2) 受注者は、本工事が「可児市工物品質証明実施要領」の対象となる場合、要領に基づき品質の証明を実施しなければならない。</p> <p>(3) 提出・提示書類は別添「可児市建設工事における取扱い書類一覧表」に基づき実施するものとする。また、工事打合簿（指示、協議、承諾は除く）、材料確認簿、夜間・休日作業届けの書類を提出する場合は、所定の様式に基づき、電子メールにて提出するものとし、書面には署名または押印する必要はないものとする。これらに定めのない事項については、監督員と協議する。</p> <p>2. 建設副産物有効利用及び適正処理について</p> <p>(1) 受注者は、建設副産物を排出するにあたっては、建設リサイクル法を遵守するとともに、「岐阜県建設副産物有効利用及び適正処理実施要綱」により、適切に実施すること。</p> <p>(2) 建設発生土については、工事間流用とし、流用先は監督員が指示する。都合により工事間流用ができなくなった場合は、別途協議する。ただし、建設発生土が 100m³ 未満の場合はこの限りではない。また受注者の都合により処分場を変更する時は監督員に報告するものとする。なお、「岐阜県埋立て等の規制に関する条例」及び「岐阜県建設発生土管理基準」に基づき適正な利用の推進を図ること。</p>			

3. 使用材料

(1) 生コンクリートについて

本工事に使用するコンクリートの水セメント比は、鉄筋コンクリート（24N/mm²以上）については55%以下、無筋コンクリート及び鉄筋コンクリート（21N/mm²以下）については60%以下、均しコンクリートについては60%程度とし、品質を証明する書類を提出して、事前に監督員の許可を得ること。

4. 工事施工について

(1) 受注者は、工事着手に先立ち、現場付近の地元住民等に対する周知、説明、説得等を行い、トラブルの生じないよう努めること。

(2) 工事による既設構造物の破損については、未然に防止するよう予め十分調査をし、また、支障を及ぼさないよう相当の防護工を施工しなければならない。なお、誤って損傷を与えた場合は、受注者の責任において復旧しなければならない。調査に際しては、記録保存の必要を認めた場合は写真撮影、測量等を行わなければならない。

5. 工事保険について

本工事において、発注者、受注者及び全下請人を被保険者として、工事着手から工事目的物の引渡しまでの期間について、賠償責任保険（保険対象：第三者に与えた損害）及び工事保険（保険対象：工事目的物、工事材料及び仮設物等）に加入するものとする。

6. ワンデーレスポンスの取組について

(1) この工事は、ワンデーレスポンス実施対象工事である。

「ワンデーレスポンス」とは受注者からの質問、協議、報告、承諾願、立会願等への回答は、基本的に「その日のうち」に回答するよう対応することである。ただし、即日回答が困難な場合は、いつまでに回答が必要なのかを受注者と協議のうえ、回答期限を設けるなど、何らかの回答を「その日のうち」にすることとする。

(2) 実施にあたっては、「可児市工事監督におけるワンデーレスポンス実施要領」に基づき実施する。

(3) 受注者は工事施工中において、問題が発生した場合や計画工程と実行程を比較照査し、差異が生じた場合は速やかに監督員へ報告すること。

(4) 受注者は、施工計画書に基づいて適正な計画工程を作成し、工事の先々を予見しながら、施工するものとする。

7. 電子納品について

「岐阜県電子納品要領」等に基づき、電子納品を行うこと。なお、電子納品の内容については、監督員と事前に協議し、決定すること。

8. 暴力団等による不当介入における通報義務について

(1) 受注者は、契約の履行に当たって、暴力団又は暴力団員等から、事実関係及び社会通念等に照らして合理的な理由が認められない不当若しくは違法な要求又は契約の適正な履行を妨げる妨害を受けたときは、警察へ通報するとともに、可児市が行う契約からの暴力団排除に関する措置要綱（平成22年可児市訓令甲第47号）に定める様式第9号により可児市に報告しなければならない。なお、通報・報告がない場合は、可児市建設工事請負契約に係る指名停止措置要領に基づき、指名停止等の措置を行うことがある。

(2) 受注者は、暴力団又は暴力団員等による不当介入を受けたことにより、履行期間内に工事等を完了することができないときは、発注者に履行期間の延長変更を請求することができる。

9. 現場代理人の兼務について

現場代理人は、工事請負契約約款第10条第2項の規定により、契約工期内の現場常駐が義務付けられているが、契約締結後、現場事務所の設置、資機材の搬入又は仮設工事等が開始されるまでの期間や、工事の全部の施工を一時中止している期間については、監督員との連絡体制を確保した上で、常駐義務を緩和するものとする。

また、以下の条件を全て満たす場合に、他工事の現場代理人又は専任でない主任技術者を兼務することができる。

1. 他工事は、可児市発注の建設工事で、工事現場が市内であること。
2. 他工事においても、本工事と同様に現場代理人の兼務を認めていること。
3. 兼務を行う工事の総数が、本工事を含めて3件までであること。
4. 兼務を行う工事の請負代金額の合計が3,500万円未満であること。
5. 発注者又は監督員が求めた場合には、工事現場に速やかに向かう等の対応ができること。

なお、工事現場における運営、取締り及び権限の行使に支障がある場合、及び、発注者との連絡体制が確保されていないと監督員が認めた場合は、兼務を取り消すものとする。現場代理人が兼務となった場合は、本工事の監督員及び他工事の監督員の双方に、現場代理人兼務届を提出しなければならない。

10. 可児市公共基準点の保全について

工事施工区域内に可児市公共基準点が設置してある場合は、基準点鉤を滅失・き損または、その効用に支障をきたすことのないよう十分に留意すること。施工上止むを得ず支障となる場合は、事前に監督員に報告すること。

11. その他

- (1) 施工前に起工測量を実施し、設計図書の精査を行うこと。測量結果は報告書作成の上、監督員に提出すること。
- (2) 施工箇所の地下埋設物について調査を行い、破損や埋設物の機能に影響がないように努めること。地下埋設物の位置や深度を図面に反映させるとともに、マンホール蓋の高さ調整等、何らかの措置が必要な場合は、監督員に報告すること。
- (3) 当該施工箇所は供用中の市道であり、沿線住民の生活や交通に支障がないようにできる限り配慮すること。また、埋戻しの際には、民地内の構造物が沈下する等の異常が発生しないように特に念入りに施工すること。
- (4) 舗装コアの採取については、アスファルト舗装施工後、各層ごとにコア採取を実施し、監督員立会の元、舗装厚の確認を下検査にて実施すること。
なお、検査コアの密度試験は公的機関で測定し、管理コアの測定は公的機関又はプラント試験室で行うものとする。公的機関で密度測定した場合は、完成検査時の品質検査は省略できるものとする。
- (5) 舗装版切断工に伴い、切断機械から発生する排水については、排水吸引機能を有する切断機械等により回収するものとする。回収された排水については、関係機関等と協議の上、適正に処理をする。

「適正に処理」とは「廃棄物処理及び清掃に関する法律」に基づき、産業廃棄物の排出事業者（請負業者）が産業廃棄物の処理を委託する際、適正処理のために必要な廃棄物情報（成分性状等）を処理業者に提供することが必要である。

なお受注者は、排水処理に係わる産業廃棄物管理票（マニフェスト）について、監督員から請求があった場合は提示しなければならない。

特記仕様書
(条件明示)

工事名 市道3189号線道路改良工事

下記項目、事項のうちレ印該当欄は、工事施工にあたって制約等をうけることになるので明示する。
なお、明示事項に変更が生じた場合及び明示されていない制約等が発生したときは、市と協議し適切な処置を講ずるものとする。

施工条件

明示項目	明示事項	制約条件等
工 程	<input type="checkbox"/> 1. 関連する別途発注工事あり	<input type="checkbox"/> A. 工種 () <input type="checkbox"/> B. 期間 (~)
	<input type="checkbox"/> 2. 他機関協議による工程条件あり	<input type="checkbox"/> A. 工種 () <input type="checkbox"/> B. 期間 (~)
	<input type="checkbox"/> 3. 他機関との協議状況	<input type="checkbox"/> A. 協議済機関及び内容 () <input type="checkbox"/> B. 未協議機関及び内容 ()
	<input type="checkbox"/> 4. 占用許可状況 ()	<input type="checkbox"/> A. 許可済 <input type="checkbox"/> B. 申請中
	<input type="checkbox"/> 5. 建築確認	<input type="checkbox"/> A. 許可済 <input type="checkbox"/> B. 申請中
	<input type="checkbox"/> 6. 河川区域、保全区域内作業あり	<input type="checkbox"/> A. 許可済 <input type="checkbox"/> B. 申請中
	<input type="checkbox"/> 7. 文化財協議 (文化財課)	<input type="checkbox"/> A. 協議済内容 () <input type="checkbox"/> B. 未協議内容 ()
	<input type="checkbox"/> 8. 施工時期	<input type="checkbox"/> A. 施工時期 ()
	<input type="checkbox"/> 9. その他	<input type="checkbox"/> A. その他 ()
用 地	<input type="checkbox"/> 1. 用地補償物件撤去まで着工制限あり	<input type="checkbox"/> A. 区間(No. ~ No.) <input type="checkbox"/> B. 着工見込時期() <input type="checkbox"/> C. 内容 ()
	<input type="checkbox"/> 2. 工事用地の未買収	<input type="checkbox"/> A. 場所 () <input type="checkbox"/> B. 処理の見込み時期() <input type="checkbox"/> C. 未買収地への立ち入り可否()
	<input type="checkbox"/> 3. 仮設ヤードの有無	<input type="checkbox"/> A. 官有地 <input type="checkbox"/> B. 民有地 <input type="checkbox"/> C. その他 () <input type="checkbox"/> D. 別途協議
	<input type="checkbox"/> 4. その他	<input type="checkbox"/> A. その他 ()
公 害 対 策	<input type="checkbox"/> 1. 施工方法の制限あり	<input type="checkbox"/> A. 騒音 () <input type="checkbox"/> B. 振動 () <input type="checkbox"/> C. 水質 () <input type="checkbox"/> D. その他 ()
	<input type="checkbox"/> 2. 事業損失防止に関する調査あり	<input type="checkbox"/> A. 調査の項目()
	<input type="checkbox"/> 3. 環境影響調査あり	<input type="checkbox"/> A. 生物・植物調査あり <input type="checkbox"/> B. フロン回収あり <input type="checkbox"/> C. その他 ()
	<input type="checkbox"/> 4. その他	<input type="checkbox"/> A. アスベスト含有材あり <input type="checkbox"/> B. フロン回収あり <input type="checkbox"/> C. その他 ()
安 全 対 策	<input checked="" type="checkbox"/> 1. 交通規制あり	<input checked="" type="checkbox"/> A. 全面通行止め <input type="checkbox"/> B. 片側通行止め <input type="checkbox"/> C. 時間制限あり ()
	<input type="checkbox"/> 2. 通学路あり	<input type="checkbox"/> A. 迂回路あり <input type="checkbox"/> B. 仮設歩道必要
	<input checked="" type="checkbox"/> 2. 交通整理員	<input checked="" type="checkbox"/> A. 全区間 () 配置人員 2 人/日 <input type="checkbox"/> B. 区間() 配置人員 人/日 <input type="checkbox"/> C. 区間() 配置人員 人/日 <input checked="" type="checkbox"/> D. 交替要員あり
	<input type="checkbox"/> 3. 鉄道等の近接作業制限あり	<input type="checkbox"/> A. 工法制限あり () <input type="checkbox"/> B. 作業時間制限あり()
	<input type="checkbox"/> 4. バス路線 (運行者との協議)	<input type="checkbox"/> A. 協議済内容 () <input type="checkbox"/> B. 未協議内容 ()
工 事 用 道 路	<input type="checkbox"/> 1. 一般道路 (搬入路) の使用制限	<input type="checkbox"/> A. 搬入経路指定あり <input type="checkbox"/> B. 時間帯制限あり <input type="checkbox"/> A. 一般交通供用あり <input type="checkbox"/> B. 安全施設必要 () <input type="checkbox"/> C. 路面工 () <input type="checkbox"/> D. 工事完了後存続又は撤去 () <input type="checkbox"/> E. 構造 () <input type="checkbox"/> F. 用地 (借地) <input type="checkbox"/> G. 用地 (公用地) <input type="checkbox"/> H. 用地 (その他)
	<input type="checkbox"/> 2. 仮設道路の設置条件あり	<input type="checkbox"/> A. その他 ()
	<input type="checkbox"/> 3. その他	<input type="checkbox"/> A. その他 ()
指 定 仮 設 備	<input type="checkbox"/> 1. 仮設物の指定又は一部指定あり	<input type="checkbox"/> A. 工種 ()
	<input type="checkbox"/> 2. 仮設構造物の転用、兼用あり	<input type="checkbox"/> A. 工種 () <input type="checkbox"/> B. 内容 ()
	<input type="checkbox"/> 3. その他	<input type="checkbox"/> A. その他 ()

明示項目	明示事項	制約条件等
建設発生土 建設（産業）廃棄物係	<input checked="" type="checkbox"/> 1. 発生土砂等の有効利用、適正処理あり [場所が未確定]	<input checked="" type="checkbox"/> A. 運搬距離 (19.0 Km) <input type="checkbox"/> B. 投棄料計上あり <input type="checkbox"/> C. 整地（押土、敷均、締固等）必要 <input checked="" type="checkbox"/> D. 整地（押土）必要
	<input checked="" type="checkbox"/> 2. 発生土砂等の有効利用、適正処理あり [自工事へ流用]	<input checked="" type="checkbox"/> A. 盛土、埋戻 <input type="checkbox"/> B. スtockヤード利用あり () <input type="checkbox"/> C. 仮置場必要 () <input type="checkbox"/> D. 運搬距離 (Km) <input type="checkbox"/> E. 仮置場の用地借上費計上あり
	<input type="checkbox"/> 3. 発生土砂等の有効利用、適正処理あり [他工事へ流用、または処分地指定]	<input type="checkbox"/> A. 場所 () <input type="checkbox"/> B. 盛土、埋戻 <input type="checkbox"/> C. 整地（押土、敷き均し、転圧）あり <input type="checkbox"/> D. スtockヤード利用あり () <input type="checkbox"/> E. 仮置場必要 () <input type="checkbox"/> F. 運搬距離 (Km) <input type="checkbox"/> G. 仮置場の用地借上費計上あり <input type="checkbox"/> H. 処分料計上あり
	<input type="checkbox"/> 4. 発生土砂等の有効利用、適正処理あり [他工事からの流用]	<input type="checkbox"/> A. 他工事名 () <input type="checkbox"/> B. 請負者運搬あり（運搬距離 Km) <input type="checkbox"/> C. 盛土、埋め戻し <input type="checkbox"/> D. スtockヤード利用あり () <input type="checkbox"/> E. 仮置場必要 () <input type="checkbox"/> F. 仮置場の用地借上費計上あり
	<input type="checkbox"/> 5. 産業廃棄物の処理条件あり [特別管理産業廃棄物]	<input type="checkbox"/> A. 種類 () <input type="checkbox"/> B. 場所 () <input type="checkbox"/> C. 中間処理施設までの運搬距離 (Km) <input type="checkbox"/> D. 処理費計上あり
	<input type="checkbox"/> 6. 浄化槽、汲み取り便槽の取壊し処分あり	<input type="checkbox"/> A. 槽内洗浄必要 <input type="checkbox"/> B. 可見市環境課と打合せの必要あり
	<input checked="" type="checkbox"/> 7. 「岐阜県建設副産物有効利用及び適正処理実施要綱」に基づく提出・提示書類あり	<input checked="" type="checkbox"/> A. 産業廃棄物管理票（マニフェスト） <input checked="" type="checkbox"/> B. 建設発生土管理状況書類及び処理地の関係図書 <input checked="" type="checkbox"/> C. コプリス <input checked="" type="checkbox"/> D. 廃棄物処理委託契約、許可書
工事支障物件	<input type="checkbox"/> 1. 占用支障物件あり（電気）	<input type="checkbox"/> A. 移設時期（R 年 月頃） <input type="checkbox"/> B. 移設時期（別途協議）
	<input type="checkbox"/> 2. 占用支障物件あり（電話）	<input type="checkbox"/> A. 移設時期（R 年 月頃） <input type="checkbox"/> B. 移設時期（別途協議）
	<input type="checkbox"/> 3. 占用支障物件あり（水道）	<input type="checkbox"/> A. 移設時期（R 年 月頃） <input type="checkbox"/> B. 移設時期（別途協議）
	<input type="checkbox"/> 4. 占用支障物件あり（下水道）	<input type="checkbox"/> A. 移設時期（R 年 月頃） <input type="checkbox"/> B. 移設時期（別途協議）
	<input type="checkbox"/> 5. 占用支障物件あり（ガス）	<input type="checkbox"/> A. 移設時期（R 年 月頃） <input type="checkbox"/> B. 移設時期（別途協議）
	<input type="checkbox"/> 6. 占用支障物件あり（マンホール蓋、仕切り弁蓋等）	<input type="checkbox"/> A. 管理者による高さ調整 () <input type="checkbox"/> B. 請負者による高さ調整 ()
	<input type="checkbox"/> 7. 占用支障物件あり（その他）	<input type="checkbox"/> A. 移設時期 () <input type="checkbox"/> B. 移設時期（別途協議）
	<input type="checkbox"/> 8. その他	<input type="checkbox"/> A. その他 ()
排水工関係	<input checked="" type="checkbox"/> 1. 濁水、湧水処理条件あり	<input checked="" type="checkbox"/> A. 方法 (舗装版切断工汚泥回収処分)
	<input type="checkbox"/> 2. その他	<input type="checkbox"/> A. その他 ()
再生材使用	<input checked="" type="checkbox"/> 1. 再生材使用指定あり	<input checked="" type="checkbox"/> A. RC <input checked="" type="checkbox"/> B. アスファルト再生合材（30%再生） <input type="checkbox"/> C. アスファルト再生合材（100%再生） <input checked="" type="checkbox"/> D. 再生材を使用できない場合別途協議 <input type="checkbox"/> E. ()
	<input type="checkbox"/> 2. その他	<input type="checkbox"/> A. その他 ()
その他	<input type="checkbox"/> 1. 現場発生材あり	<input type="checkbox"/> A. 品名 () <input type="checkbox"/> B. 納入場所 ()
	<input type="checkbox"/> 2. 支給材あり	<input type="checkbox"/> A. 品名 () <input type="checkbox"/> B. 引渡し場所 ()
	<input type="checkbox"/> 3. 現場環境改善	<input type="checkbox"/> A. 仮設費 () <input type="checkbox"/> B. 安全費 () <input type="checkbox"/> C. 営繕費 () <input type="checkbox"/> D. 地域連携 ()
	<input type="checkbox"/> 4. 「可見市工事事品質証明実施要領」該当あり	<input type="checkbox"/> A. 品質証明員の配置あり
	<input type="checkbox"/> 5. 部分使用	<input type="checkbox"/> A. 範囲 () <input type="checkbox"/> B. 時期 ()
	<input type="checkbox"/> 6. その他	<input type="checkbox"/> A. その他 ()

【施P】床掘り
土砂 小規模

代価表

2号代価表

1 m³当り

	名称・規格	構成比	積算地区単価	基準地区単価	摘要	備考
K						
K1	バックホ[排出ガス対策型(第2次基準値)] クローラ型・山積0.28m ³ (平0.2 m ³)後方超小旋回					
R						
R1	運転手(特殊)					
R2	普通作業員					
Z						
Z1	軽油 小型ローリーバトール給油					

【施P】埋戻し
小規模 土砂

代価表

3号代価表

1 m³当り

	名称・規格	構成比	積算地区単価	基準地区単価	摘要	備考
K						
K1	バックホ[排出ガス対策型(第2次基準値)] クローラ型・山積0.28m ³ (平0.2 m ³)後方超小旋回					
K2	アーマ 質量60~80kg					
R						
R1	普通作業員					
R2	特殊作業員					
R3	運転手(特殊)					
Z						
Z1	軽油 小型ローリーバトール給油					
Z2	レギュラーガソリン スタント					

集水樹 500×1300

代価表

8号代価表

1基当り

名称・規格	単位	数量	単価	金額	摘要	備考
【施P】現場打ち集水樹・街渠樹(本体) <small>18-8-25(20)(高戸) 0.7m3を超え0.82m3以下 バックホウ(レン機能付)打設 一般養生・特</small>	箇所	1			26号代価表	
集水樹 ^グ レーチング ^ク 110° 開閉式 T-25 樹穴500*500mm	組	2				
【施P】コンクリート 均しコンクリート <small>無筋・鉄筋構造物 バックホウ(レン機能付)打設 18-8-40(高戸) 一般養生</small>	m3	0.200			23号代価表	
【施P】型枠 一般型枠 均しコンクリート	m2	0.500			24号代価表	
諸 雑 費	式	1				
計						
1 基 当 り						

【施P】表層(車道・路肩部)
1.4m以上3.0m以下 40mm 再生密粒度アスコン(13) プライムコートPK-3

代価表

9号代価表

1 m2当り

	名称・規格	構成比	積算地区単価	基準地区単価	摘要	備考
K						
K1	アスファルトフィニッシュ(賃貸)(長期割引あり) ホール型 舗装幅1.4~3m					
K2	振動ローラ(賃貸) 搭乗式 コンパクト型 3~4t					
K3	タイヤローラ(賃貸)(長期割引あり) 質量3~4t					
R						
R1	普通作業員					
R2	特殊作業員					
R3	運転手(特殊)					
R4	土木一般世話役					
Z						
Z1	アスファルト混合物 再生密粒度アスコン(13)				27号代価表	
Z2	アスファルト乳剤 PK3 プライムコート用					
Z3	軽油 小型ローラー バトル給油					

【施P】天端コンクリート
18-8-25(高炉) 一般養生

代価表

12号代価表

1 m³当り

	名称・規格	構成比	積算地区単価	基準地区単価	摘要	備考
K						
K1	パック材(貸)クロー型レン装置付 山積み0.8m ³					
R						
R1	型わく工					
R2	普通作業員					
R3	土木一般世話役					
R4	特殊作業員					
Z						
Z1	生コンクリート 18-8-25(20)(高炉)				28号代価表	
Z2	軽油 小型ローリーパトロール給油					

【施P】胴込・裏込材(碎石)
間知・平・連節・緑化ブロック 再生碎石RC-40

代価表

13号代価表

1 m³当り

	名称・規格	構成比	積算地区単価	基準地区単価	摘要	備考
K						
K1	パック材(貸)クロー型レン装置付 山積み0.8m ³					
R						
R1	普通作業員					
R2	特殊作業員					
R3	運転手(特殊)					
Z						
Z1	再生碎石 RC-40					
Z2	軽油 小型ローリーパトロール給油					

【施P】現場打基礎コンクリート
18-8-40(高炉)有り 一般養生・特殊養生(練炭)

代価表

14号代価表

1 m3当り

	名称・規格	構成比	積算地区単価	基準地区単価	摘要	備考
K						
K1	パック材(貸貸)クロー型クレーン装置付 山積み0.8m3					
K2	パック材(貸貸)クロー 山積み0.8m3					
R						
R1	普通作業員					
R2	型わく工					
R3	土木一般世話役					
R4	特殊作業員					
Z						
Z1	生コンクリート 18-8-40(高炉)				29号代価表	
Z2	軽油 小型ローリーバートル給油					

【施P】基礎砕石
17.5cmを超え20.0cm以下 再生クラッシュラン40~0

代価表



15号代価表

1 m2当り

	名称・規格	構成比	積算地区単価	基準地区単価	摘要	備考
K						
K1	パック材(貸貸)クロー 山積み0.8m3					
R						
R1	普通作業員					
R2	特殊作業員					
R3	運転手(特殊)					
R4	土木一般世話役					
Z						
Z1	再生砕石 RC-40					
Z2	軽油 小型ローリーバートル給油					

計画平面図


可児市中恵土
字宮前

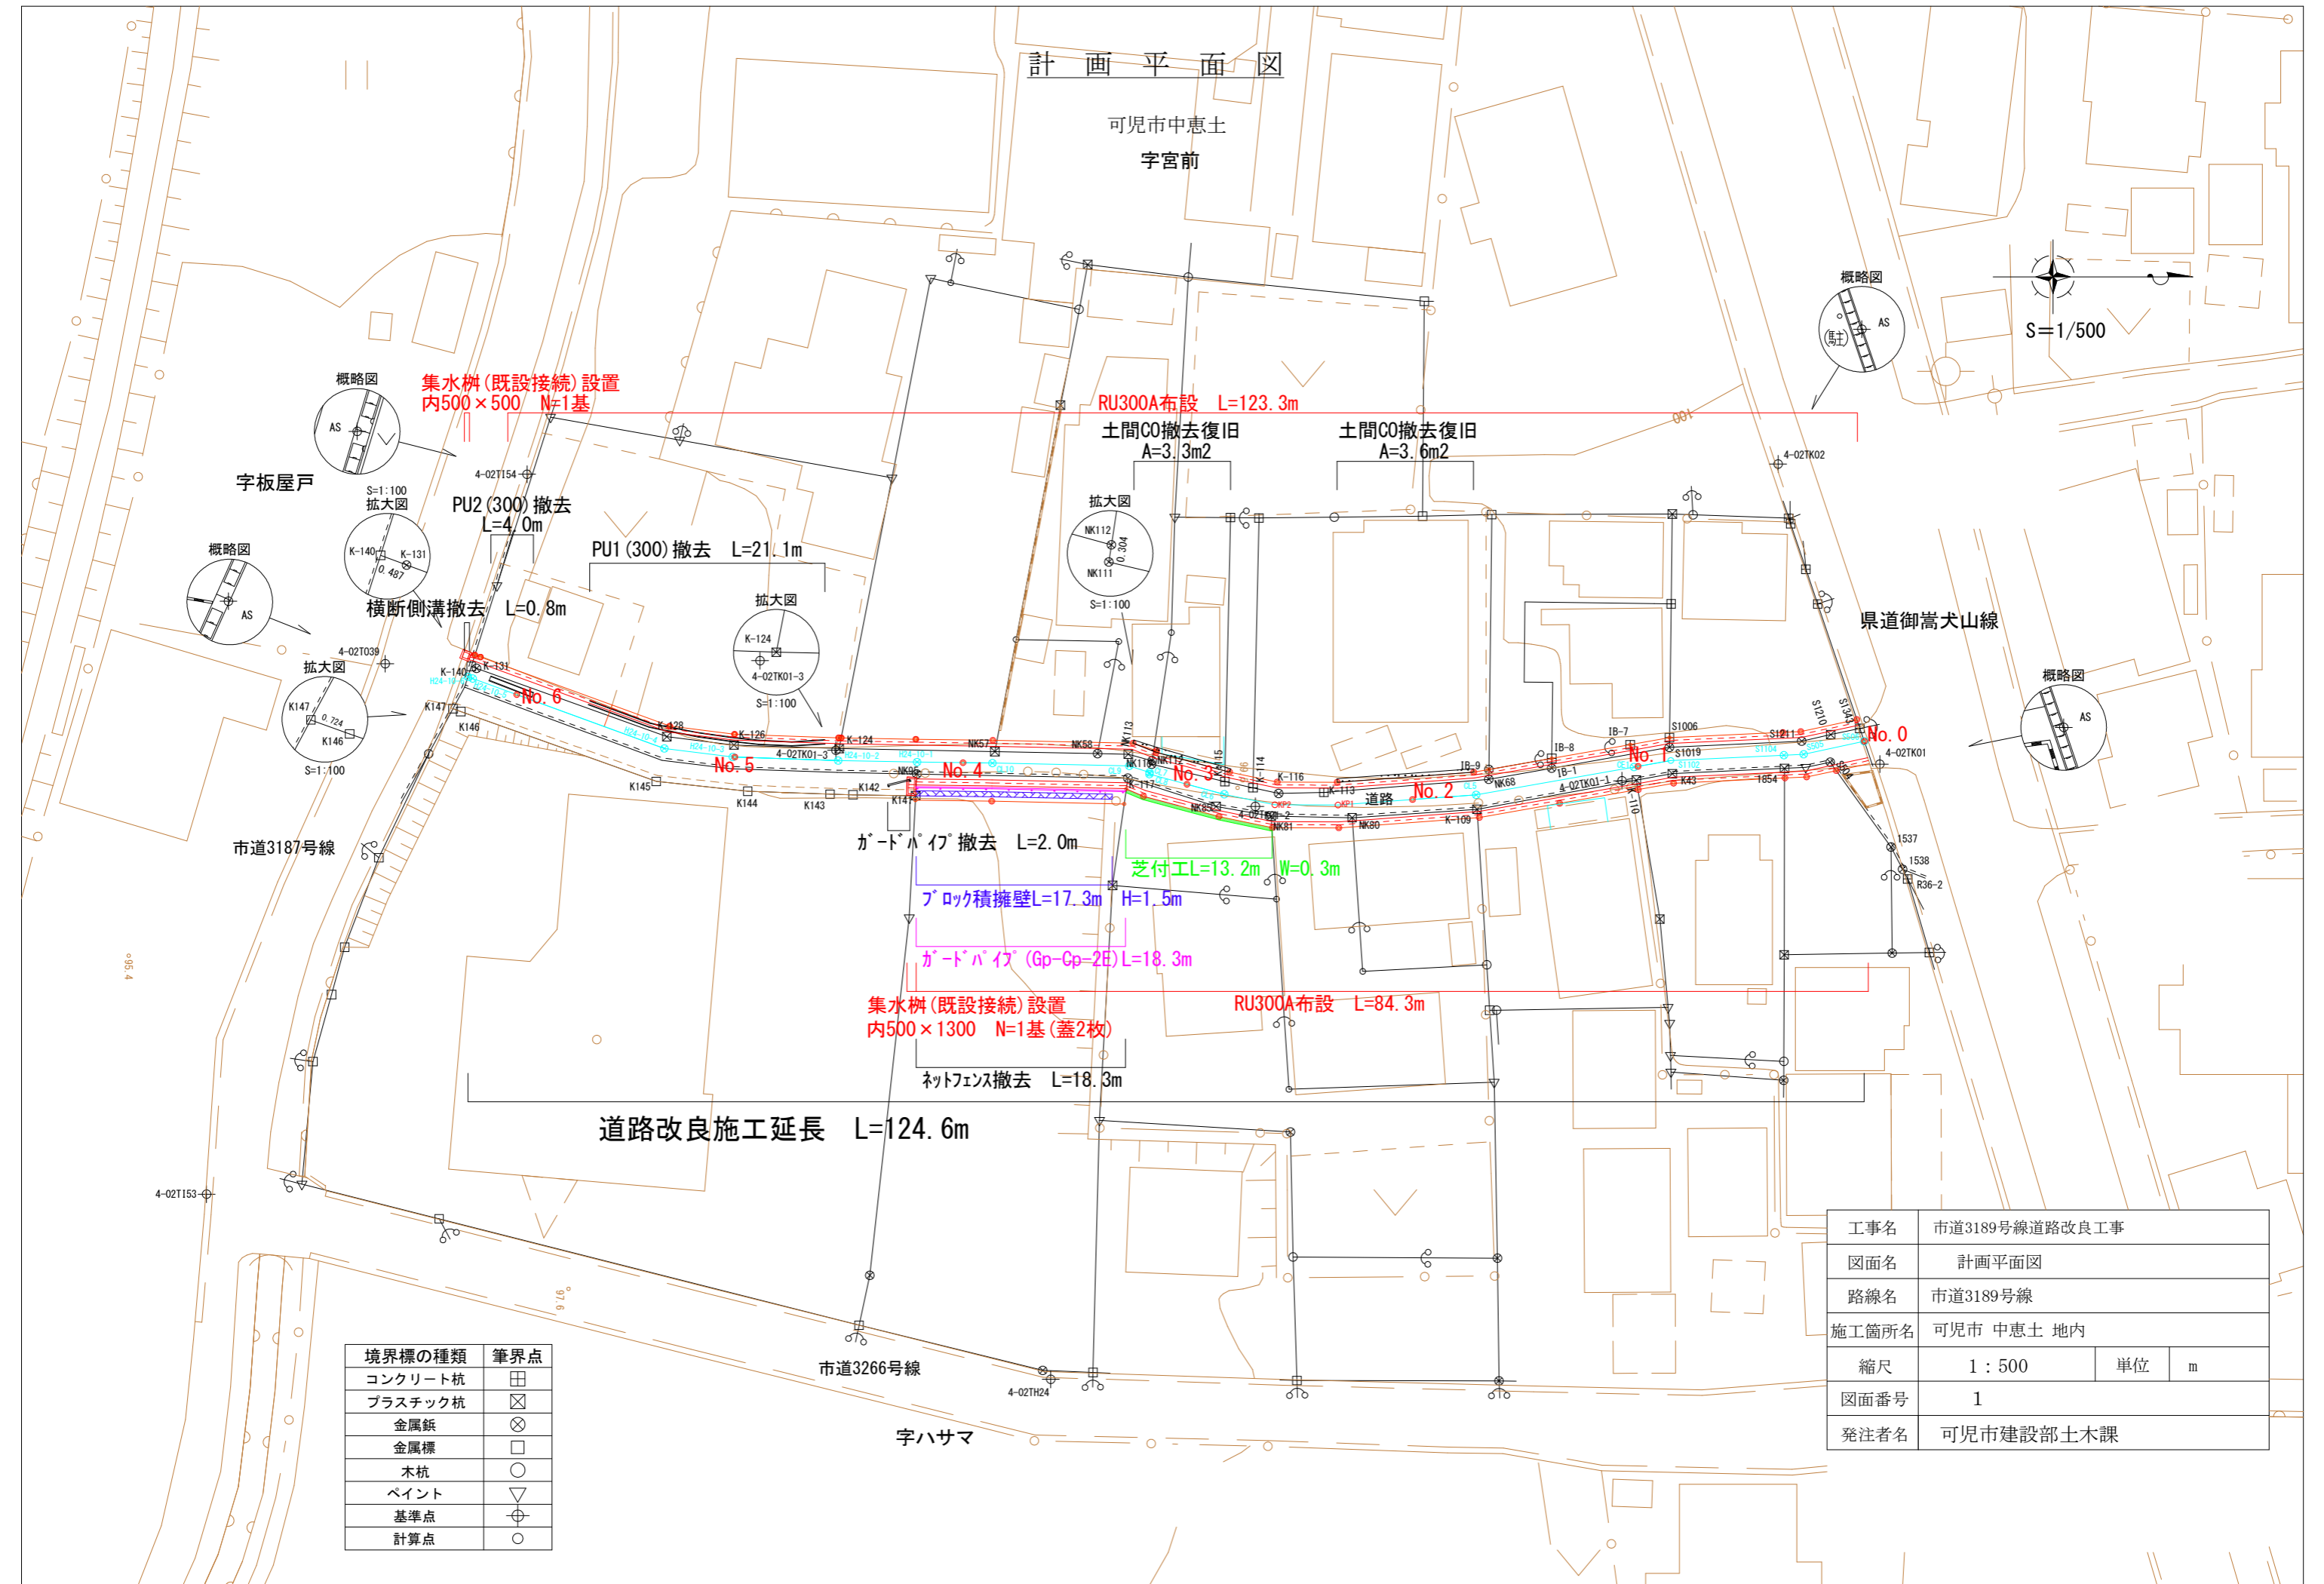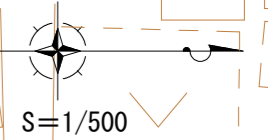

境界標の種類	筆界点
コンクリート杭	田
プラスチック杭	☒
金属釘	⊗
金属標	□
木杭	○
ペイント	▽
基準点	⊕
計算点	○

工事名	市道3189号線道路改良工事		
図面名	計画平面図		
路線名	市道3189号線		
施工箇所名	可児市 中恵土 地内		
縮尺	1 : 500	単位	m
図面番号	1		
発注者名	可児市建設部土木課		

縦断図 縦 S=1/100
横 S=1/500

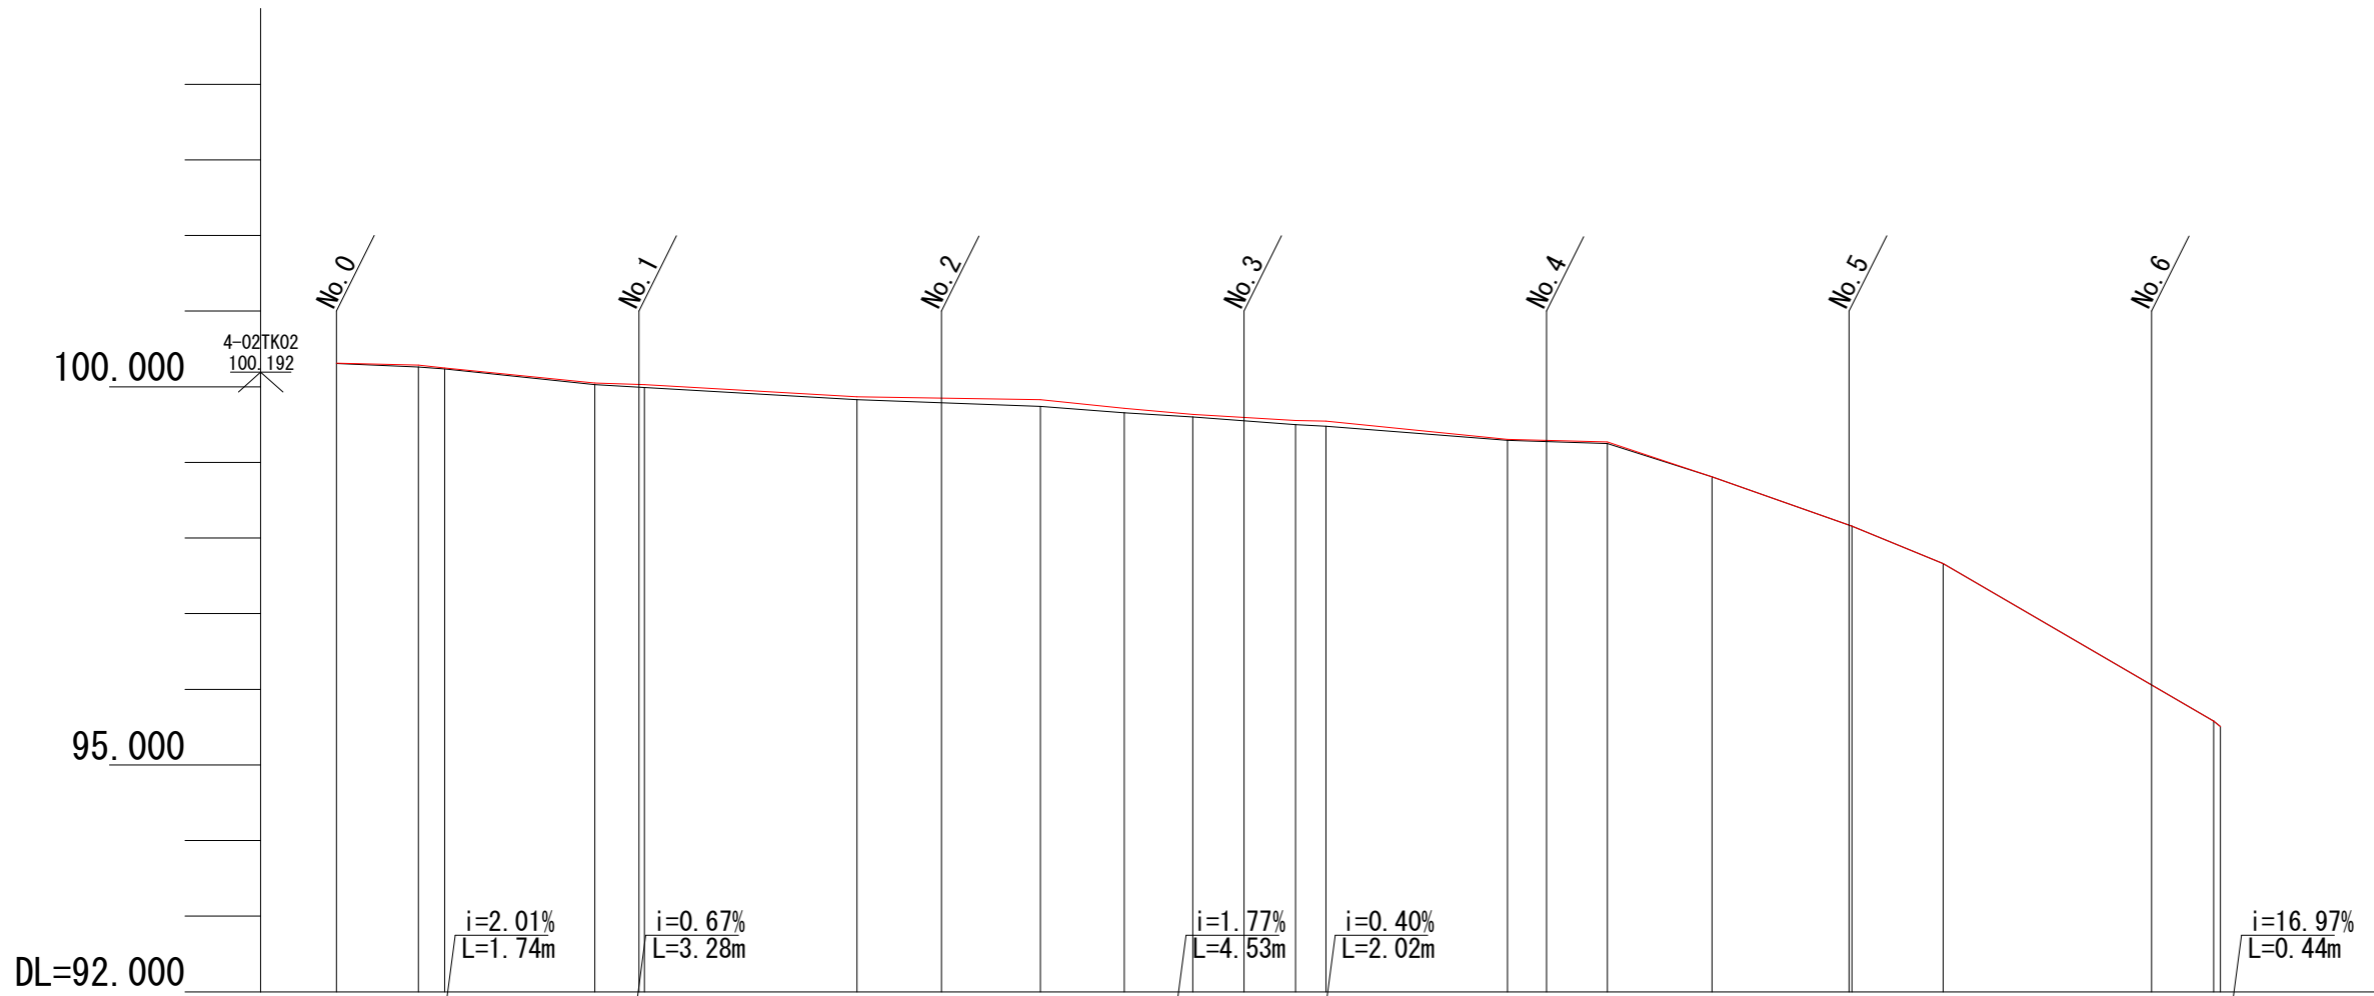


勾配	$i=0.50\%$ $L=5.43m$	$i=2.02\%$ $L=9.92m$	$i=1.13\%$ $L=14.05m$	$i=0.33\%$ $L=12.14m$	$i=2.02\%$ $L=5.53m$	$i=1.19\%$ $L=4.53m$	$i=2.01\%$ $L=12.00m$	$i=0.53\%$ $L=6.61m$	$i=6.68\%$ $L=6.91m$	$i=7.06\%$ $L=9.25m$	$i=8.21\%$ $L=6.04m$	$i=11.63\%$ $L=17.88m$						
現況地盤高	100.307	100.260	100.237	100.027	99.989	99.831	99.739	99.654	99.599	99.499	99.477	99.291	99.249	98.809	98.156	97.660	95.581	95.506
計画地盤高	100.311	100.284	100.249	100.049	100.027	99.868	99.828	99.716	99.636	99.555	99.547	99.306	99.271	98.809	98.156	97.660	95.581	95.506
単距離	0.00	5.43	1.74	9.92	3.28	14.05	12.14	5.53	4.53	6.80	2.02	12.00	6.61	6.91	9.25	6.04	17.88	0.44
追加距離	0.00	5.43	7.17	17.09	20.37	34.42	46.56	52.09	56.62	63.42	65.44	77.44	84.05	90.96	100.21	106.25	124.13	124.57
測点	S506	S505 S1104	S1102	CE1	CL5	KP1	KP2	CL6	CL8	CL9	CL10	H24-10-1	H24-10-2	H24-10-3	H24-10-4	H24-10-5	H24-10-6	

工事名	市道3189号線道路改良工事		
路線名	市道3189号線		
施工箇所	可見市 中恵土 地内		
図面の種類	縦断図		
縮尺	図示	図面番号	2
発注者名	可見市建設部土木課		


横断面図(1) S=1/50

No. 0
S506
FH=100.311

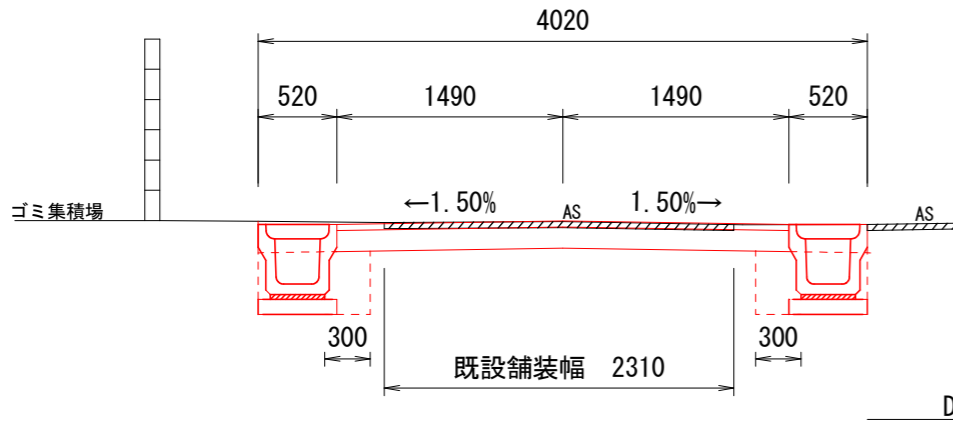

KCA	m2	0.62
KEA	m2	0.62
KSA	m2	0.26

No. 0+17.09
S1102
FH=100.027

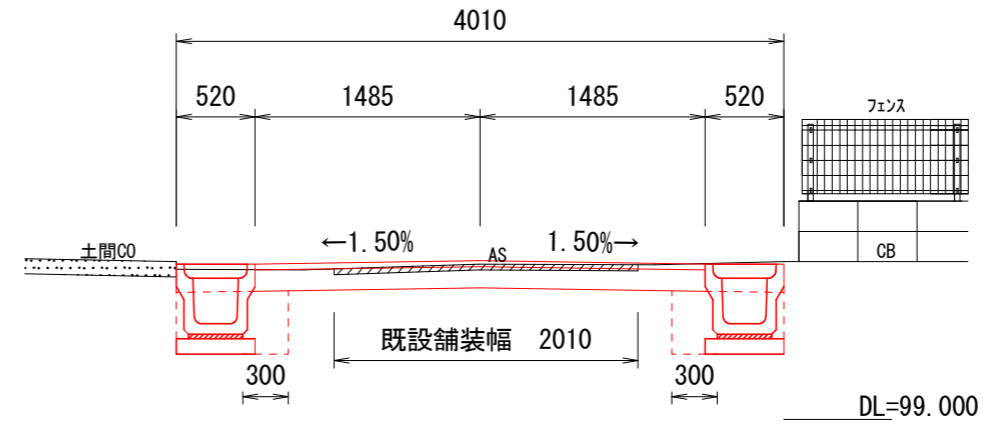


数量表凡例

KCA	m2	機械掘削
KEA	m2	機械床掘
KSA	m2	機械埋戻


KCA	m2	0.55
KEA	m2	0.62
KSA	m2	0.26

No. 0+5.43
S505
FH=100.284

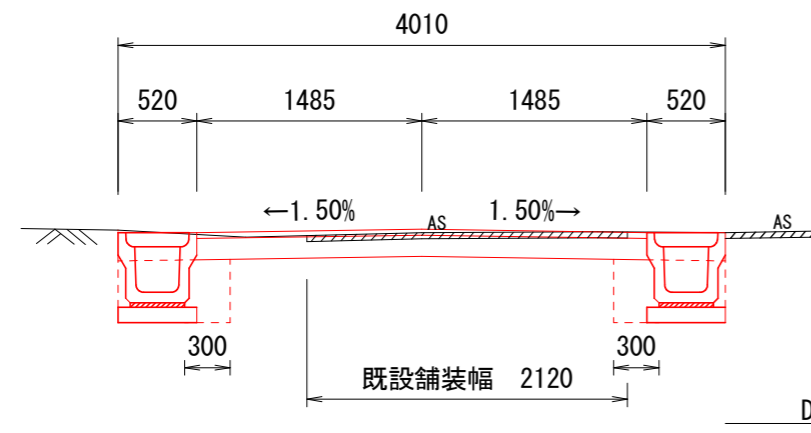


KCA	m2	0.59
KEA	m2	0.62
KSA	m2	0.26

No. 1+0.37
CE1
FH=100.027

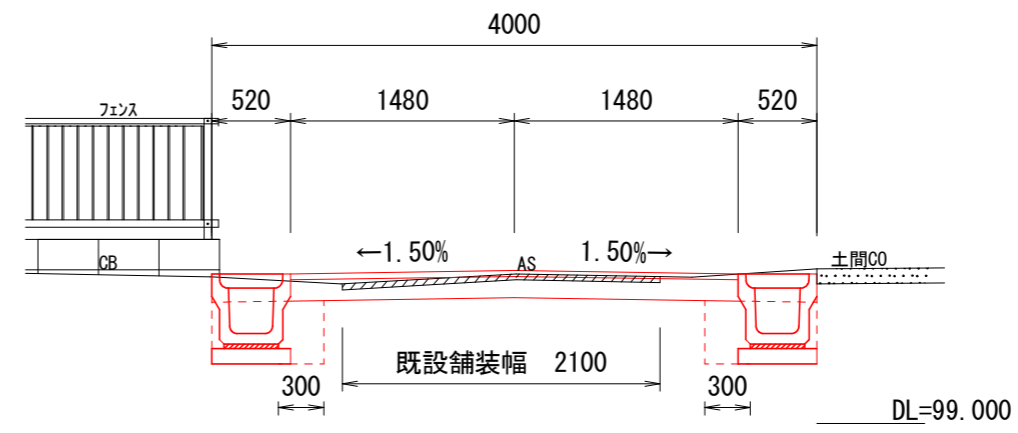


KCA	m2	0.52
KEA	m2	0.62
KSA	m2	0.26

No. 0+7.17
S1104
FH=100.249

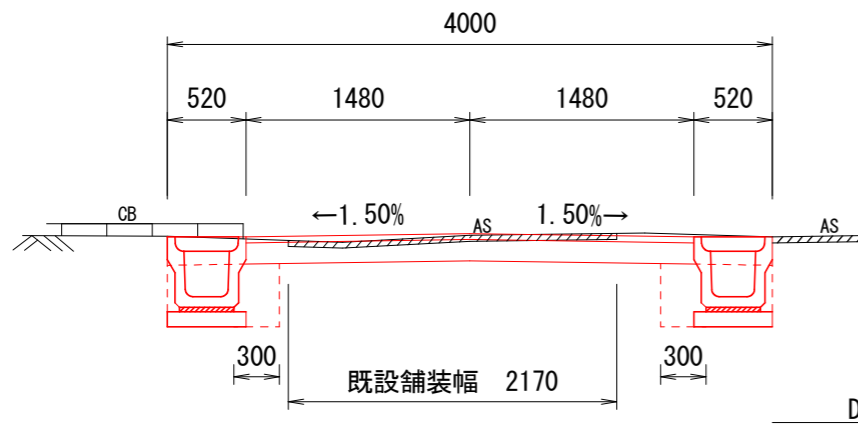

KCA	m2	0.61
KEA	m2	0.62
KSA	m2	0.26

No. 1+14.42
CL5
FH=99.831

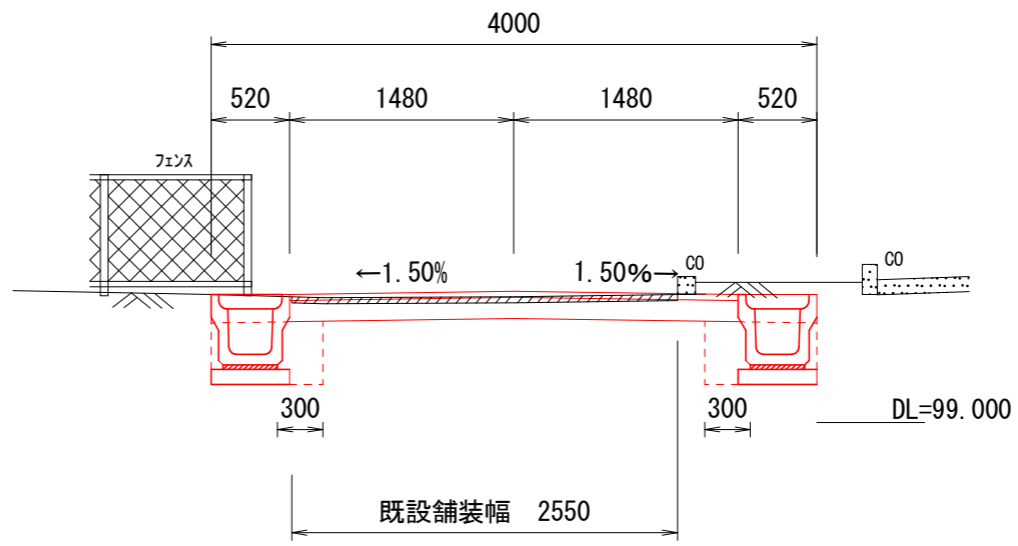







KCA	m2	0.63
KEA	m2	0.62
KSA	m2	0.26

工事名	市道3189号線道路改良工事		
路線名	市道3189号線		
施工箇所	可児市 中恵土 地内		
図面の種類	横断面図(1)		
縮尺	図示	図面番号	3
発注者名	可児市建設部土木課		

横断面図(2) S=1/50

数量表凡例

KCA	m2	機械掘削
KEA	m2	機械床掘
KSA	m2	機械埋戻
BA	m2	裏込土

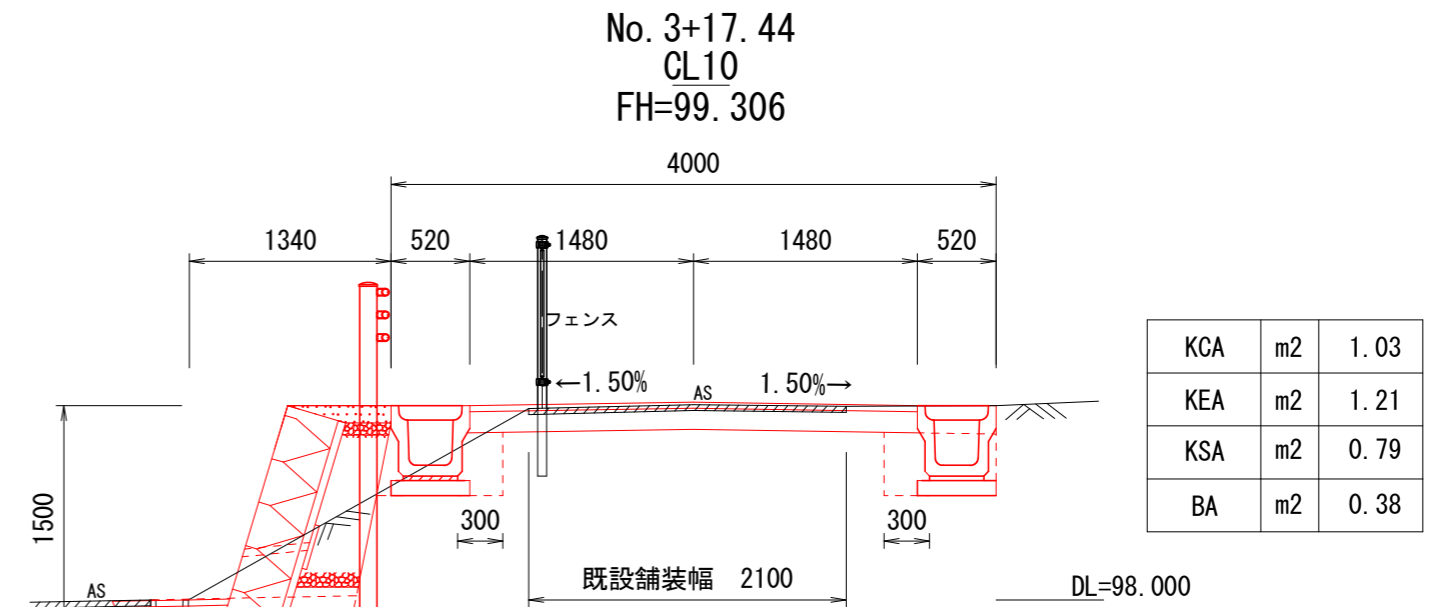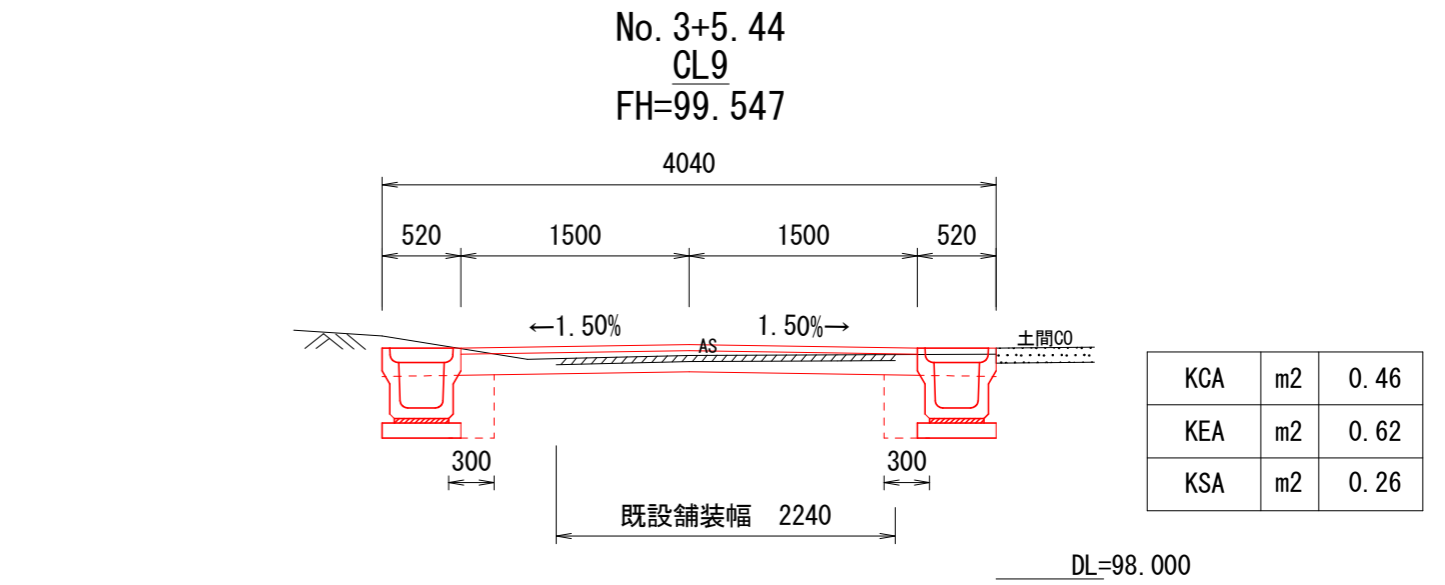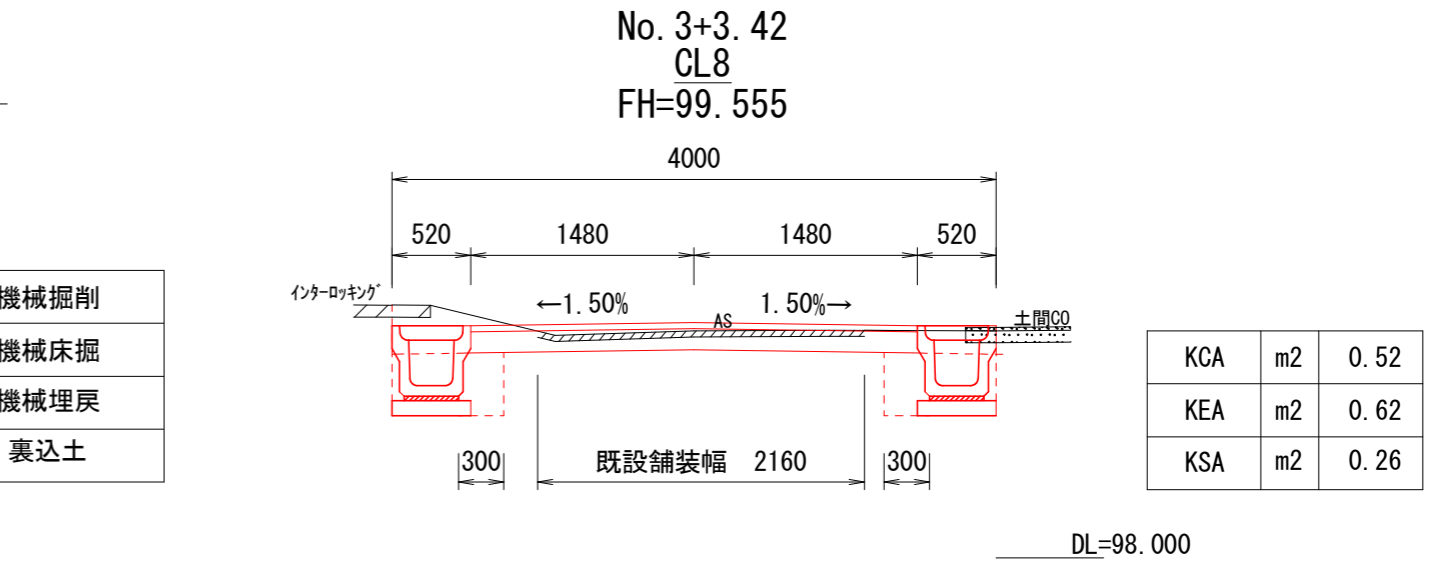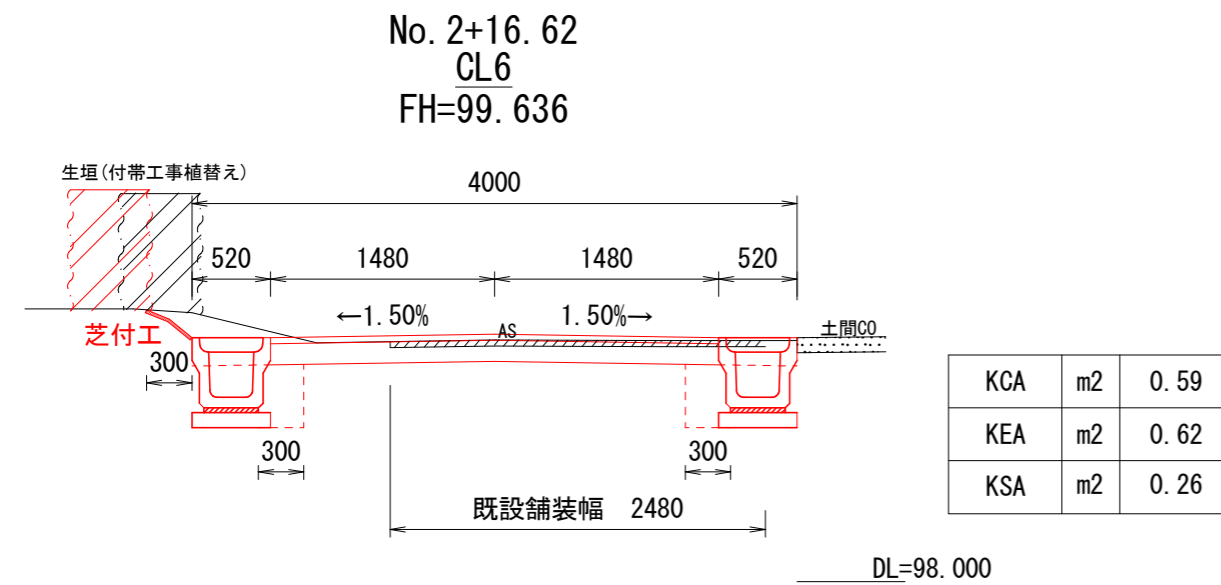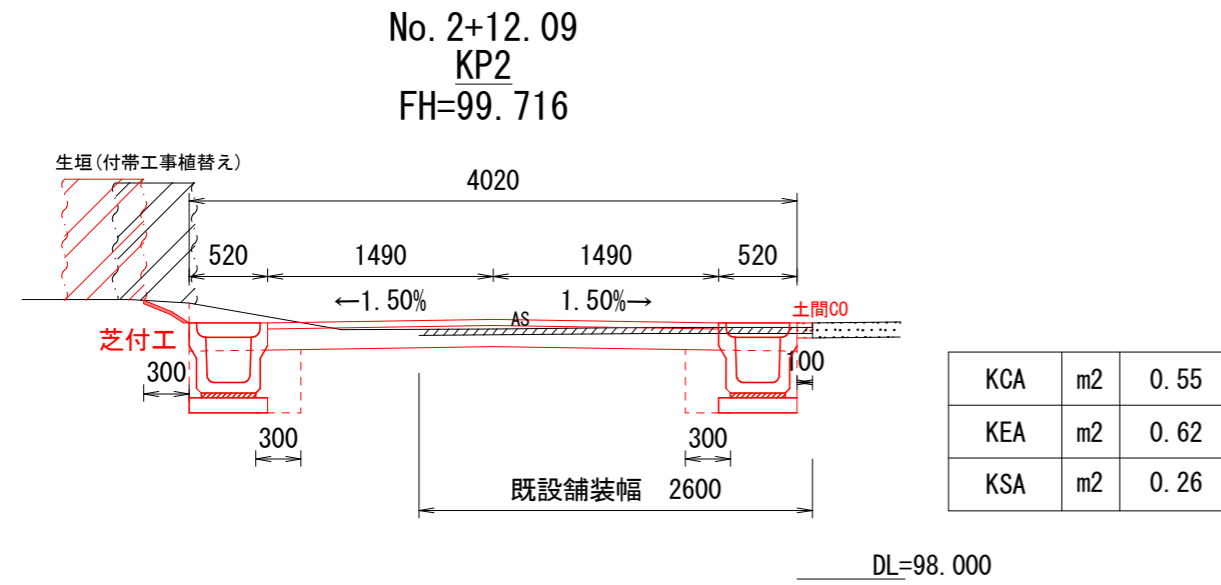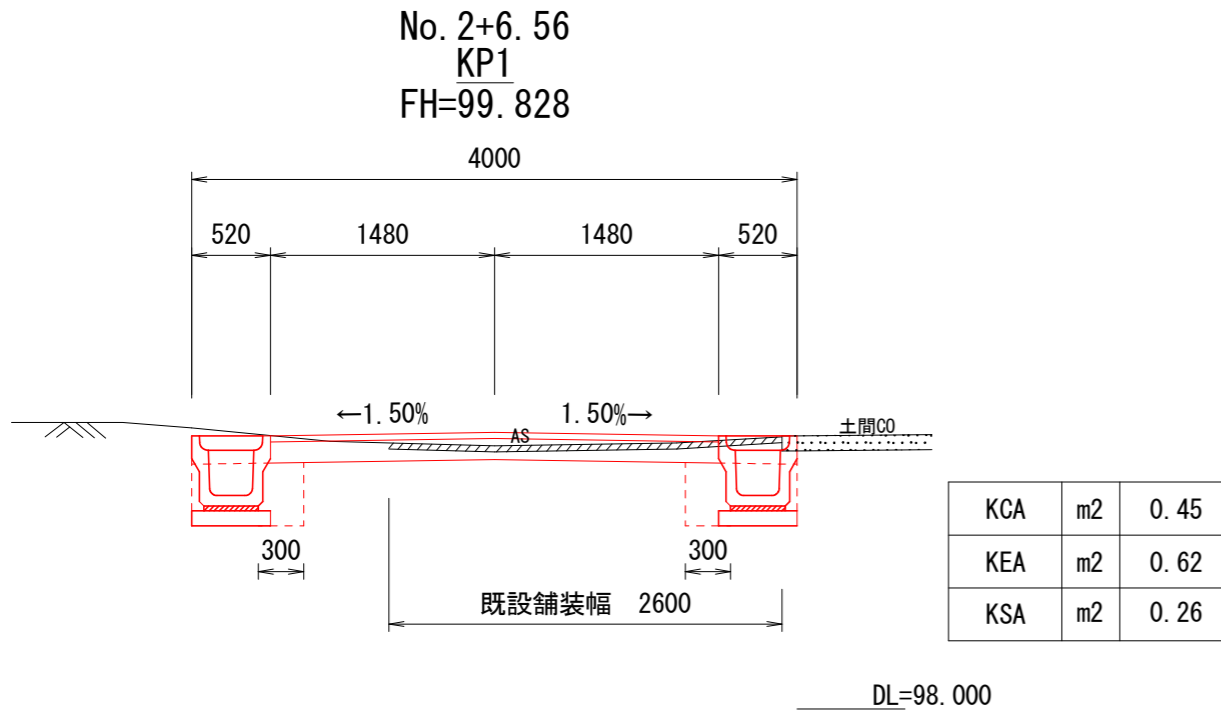


工事名	市道3189号線道路改良工事		
路線名	市道3189号線		
施工箇所	可児市 中恵土 地内		
図面の種類	横断面図(2)		
縮尺	図示	図面番号	4
発注者名	可児市建設部土木課		


No. 4+4. 05
H24-10-1
FH=99. 271

横断面図(2)
S=1/50

No. 5+6. 25
H24-10-4
FH=97. 660

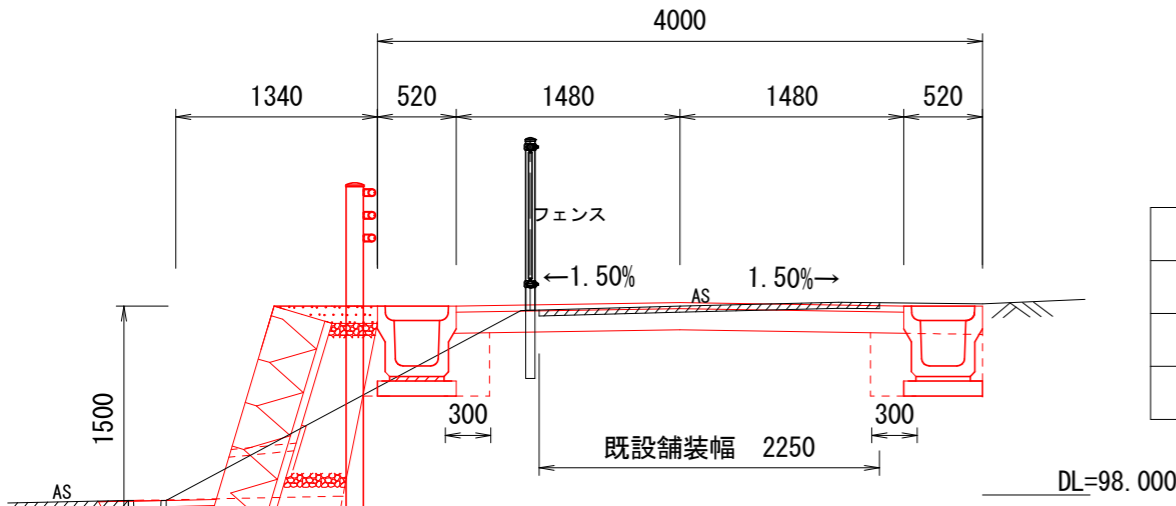


KCA	m2	1.04
KEA	m2	1.19
KSA	m2	0.79
BA	m2	0.38

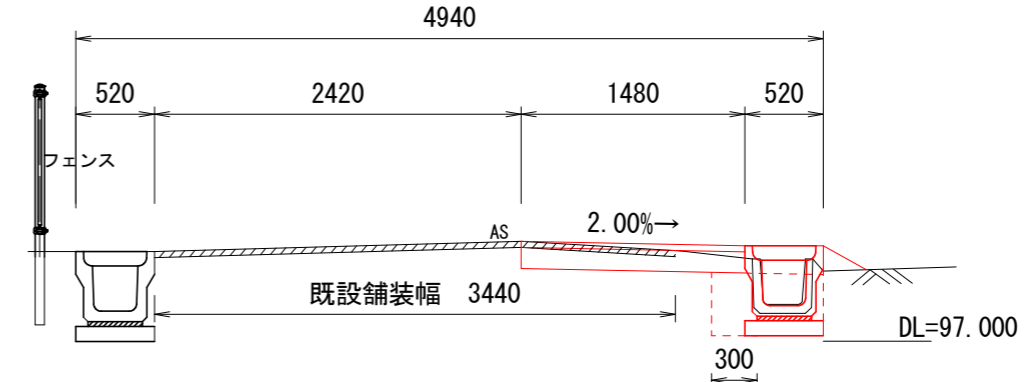


KCA	m2	0.18
KEA	m2	0.21
KSA	m2	0.15

No. 4+10. 96
H24-10-2
FH=98. 809

No. 6+4. 13
H24-10-5
FH=95. 581

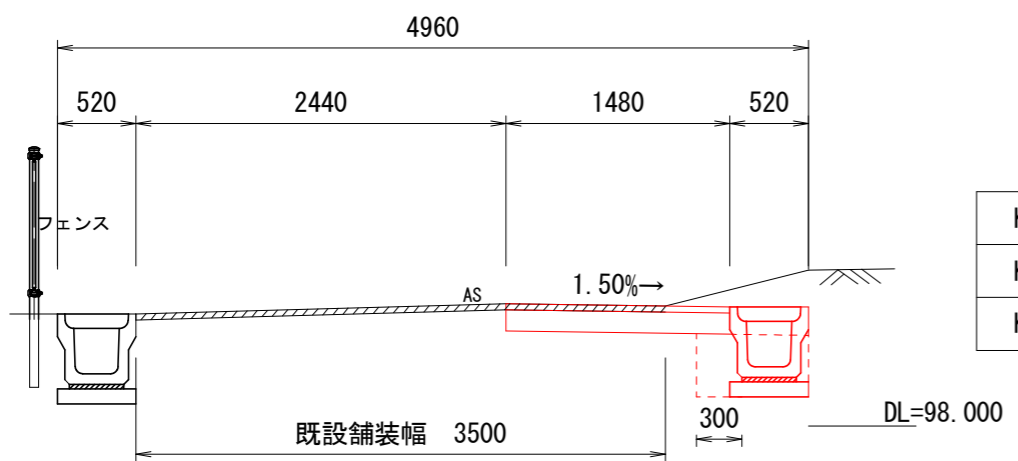


KCA	m2	0.44
KEA	m2	0.31
KSA	m2	0.13

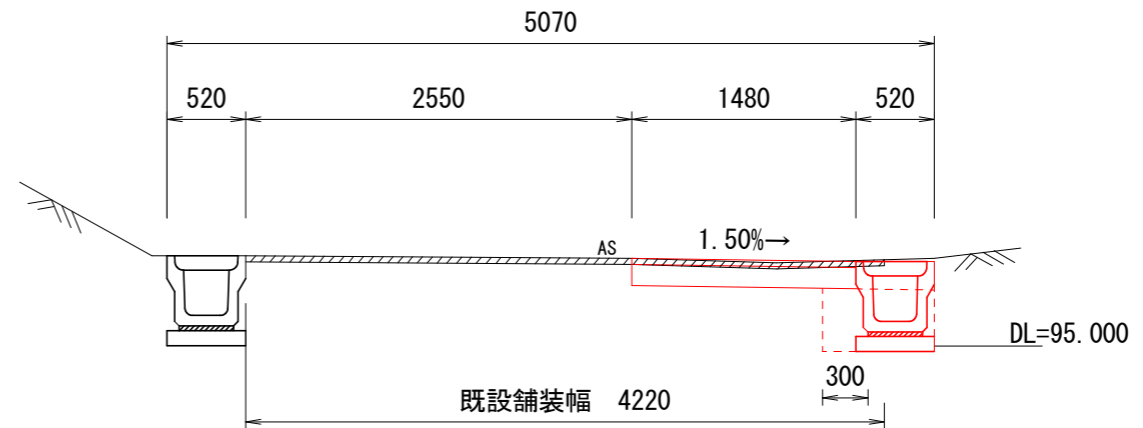


KCA	m2	0.29
KEA	m2	0.31
KSA	m2	0.13

No. 5+0. 21
H24-10-3
FH=98. 156

No. 6+4. 57
H24-10-6
FH=95. 506

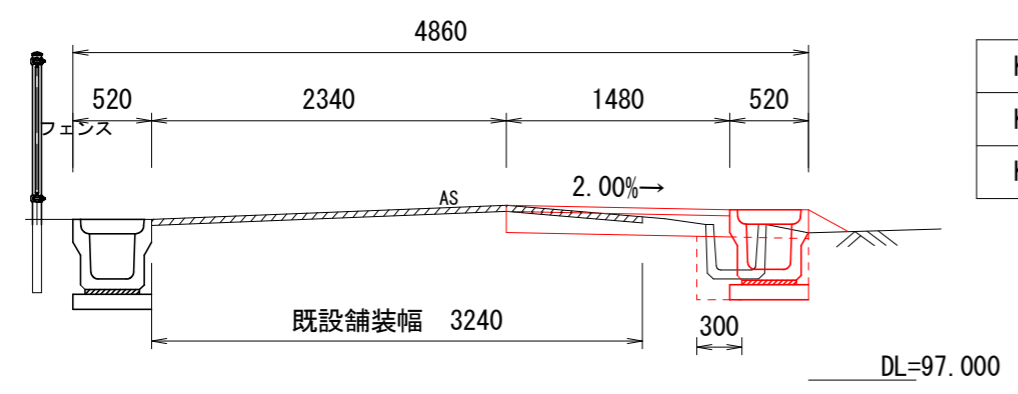

KCA	m2	0.16
KEA	m2	0.20
KSA	m2	0.15

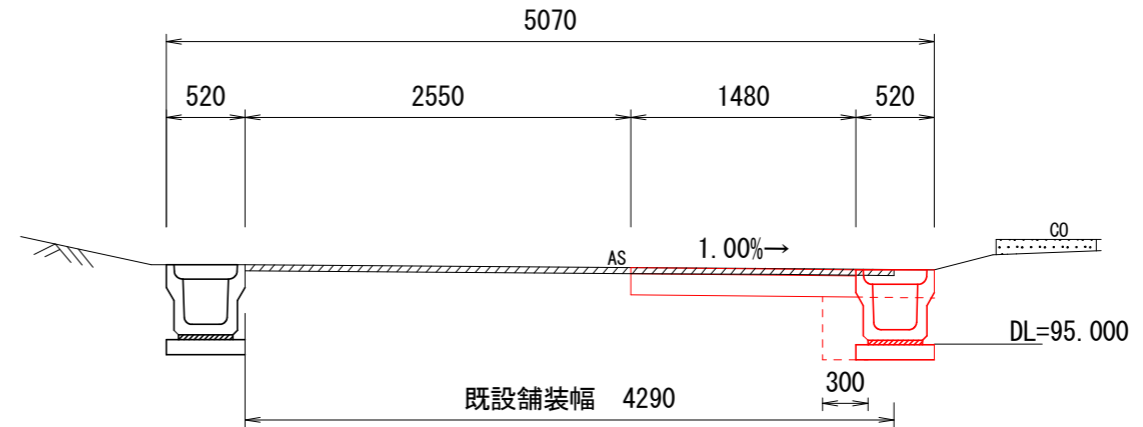

KCA	m2	0.30
KEA	m2	0.31
KSA	m2	0.13


数量表凡例

KCA	m2	機械掘削
KEA	m2	機械床掘
KSA	m2	機械埋戻
BA	m2	裏込土

工事名	市道3189号線道路改良工事		
路線名	市道3189号線		
施工箇所	可児市 中恵土 地内		
図面の種類	横断面図(3)		
縮尺	図示	図面番号	5
発注者名	可児市建設部土木課		



排水構造物図

No. 6+4. 57 (R) 既設流下接続
集水樹500×500
S=1/10


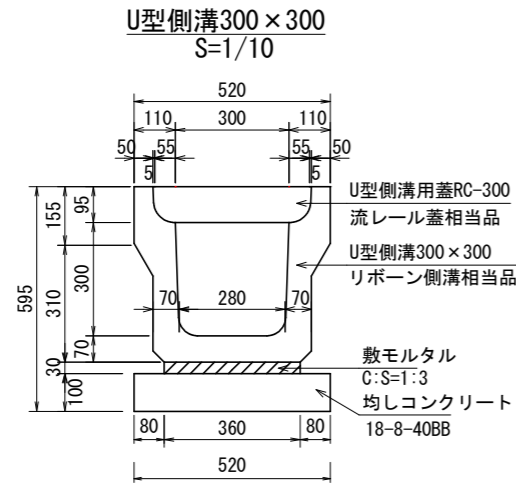


U型側溝300×300 材料表 10m当り

名称	規格	単位	数量	摘要
U型側溝	300×300	本	5.0	
U型側溝用蓋	RC-300	枚	19.0	
排水機能付蓋	RC-300・T-25	枚	1.0	10mに1箇所使用
敷モルタル	C:S=1:3	m ³	0.11	
均しコンクリート	18-8-40BB	m ³	0.52	
同上型枠		m ²	2.00	

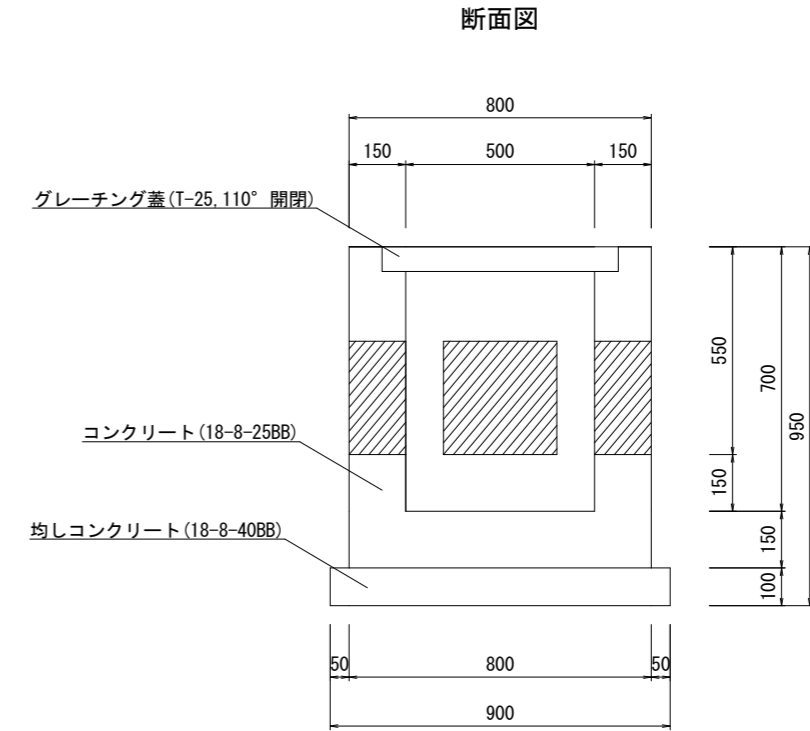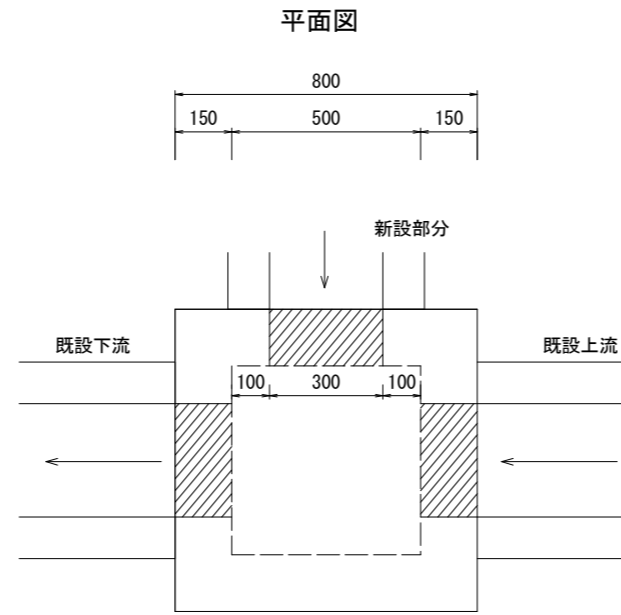

No. 3+17. 44 (L) 既設流下接続
集水樹500×1300
S=1/10

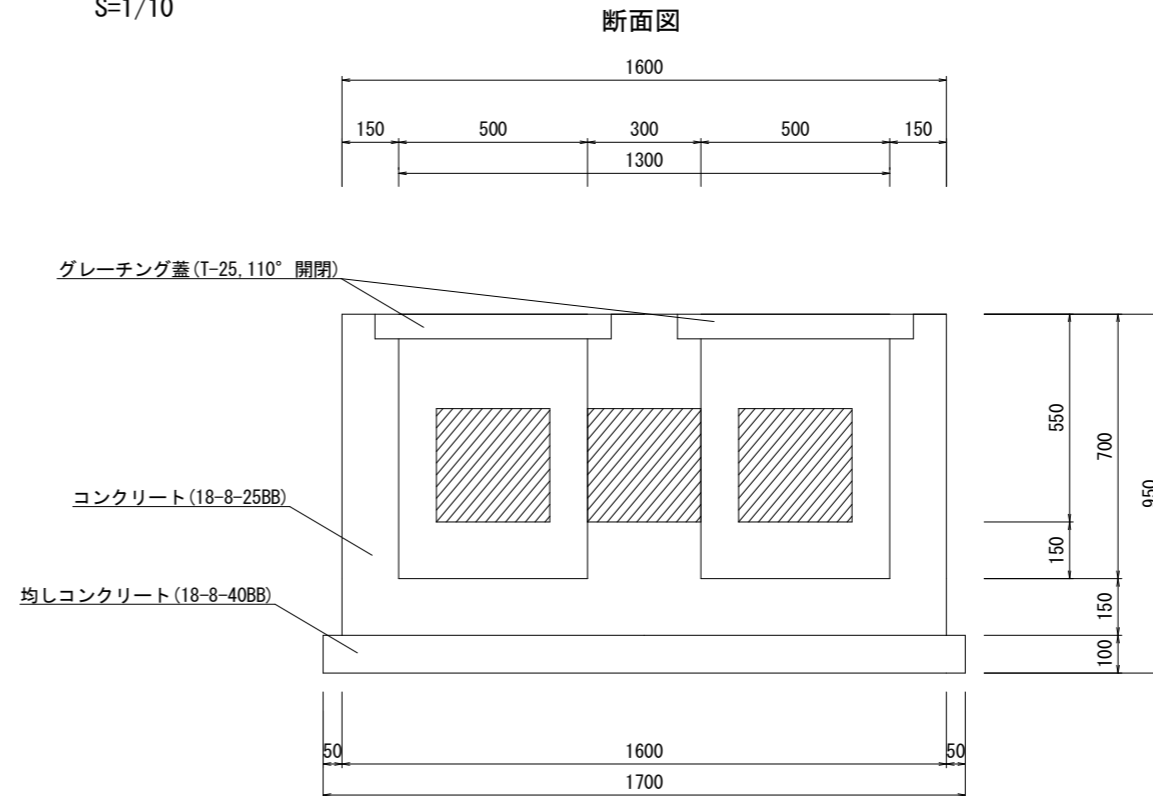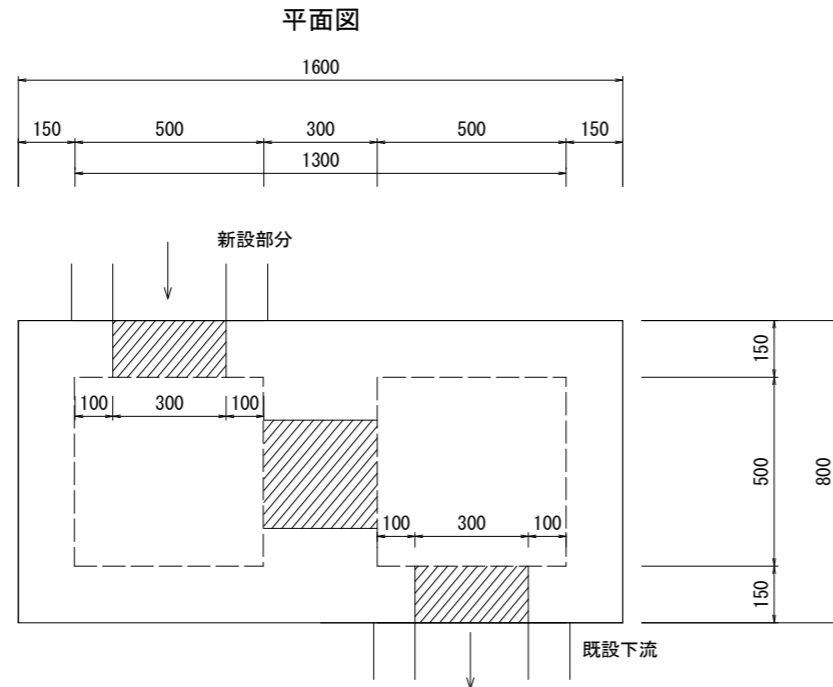


工事名	市道3189号線道路改良工事		
路線名	市道3189号線		
施工箇所	可児市 中恵土 地内		
図面の種類	排水構造物図		
縮尺	図示	図面番号	7
発注者名	可児市建設部土木課		

撤去工図


既設舗装展開図

S=1/250

No. 0 ~ No. 3+3.42

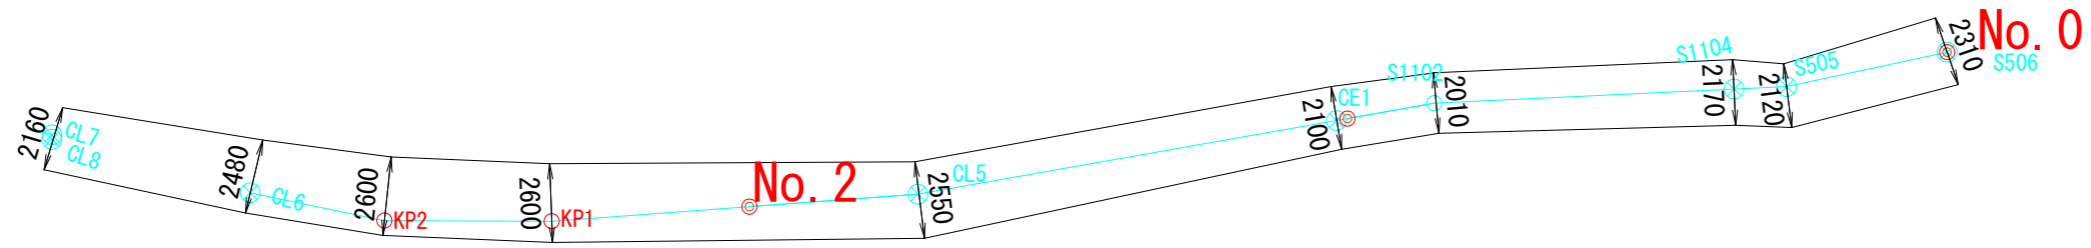


No. 3+5.44 ~ No. 6+4.57

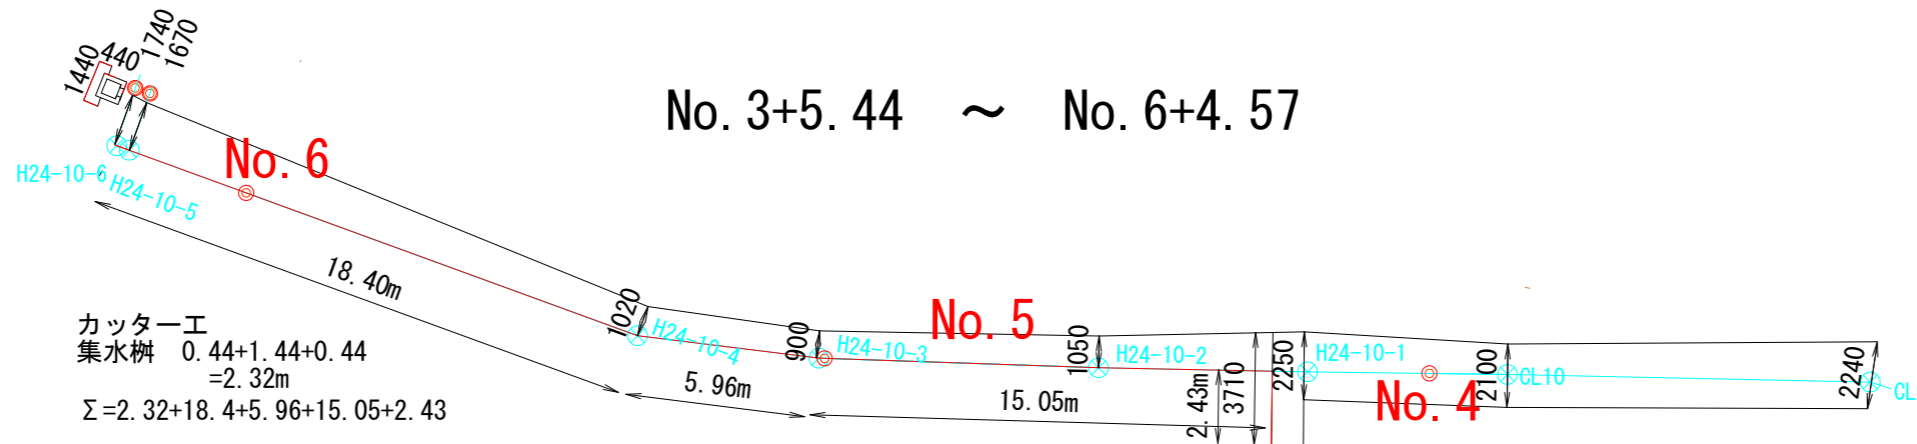

撤去構造物図


S=1/20

PU2 (300) L=4.0m

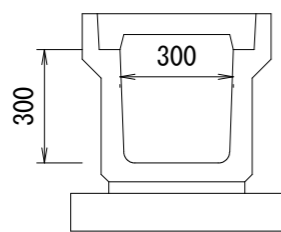

有筋部 (CAD求積)
 $0.10\text{m}^2 \times 4\text{m} = 0.40\text{m}^3$
 無筋部
 $0.06\text{m}^2 \times 4\text{m} = 0.24\text{m}^3$


PU1 (300) L=21.1m

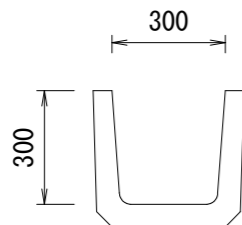


有筋部 (CAD求積)
 $0.06\text{m}^2 \times 21.1\text{m} = 1.26\text{m}^3$

土間C0撤去復旧図

S=1/100

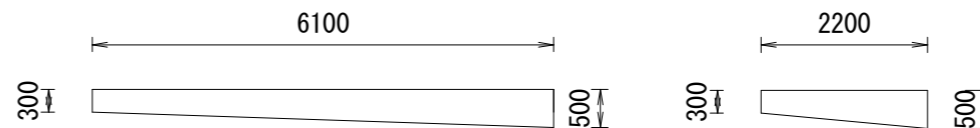

$$\text{面積} A = 6.1 \times (0.3 + 0.5) / 2 + 2.2 \times (0.3 + 0.5) / 2 = 2.44 + 0.88 = 3.32\text{m}^2$$

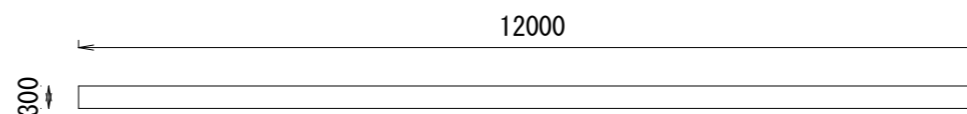


$$\text{面積} A = 12 \times 0.3 = 3.60\text{m}^2$$

工事名	市道3189号線道路改良工事		
路線名	市道3189号線		
施工箇所	可児市 中恵土 地内		
図面の種類	撤去工図		
縮尺	図示	図面番号	9
発注者名	可児市建設部土木課		


防護柵構造図

ガードパイプ, Gp-Cp-2E, 土中建込, 塗装品(白)


正面図 S=1/20

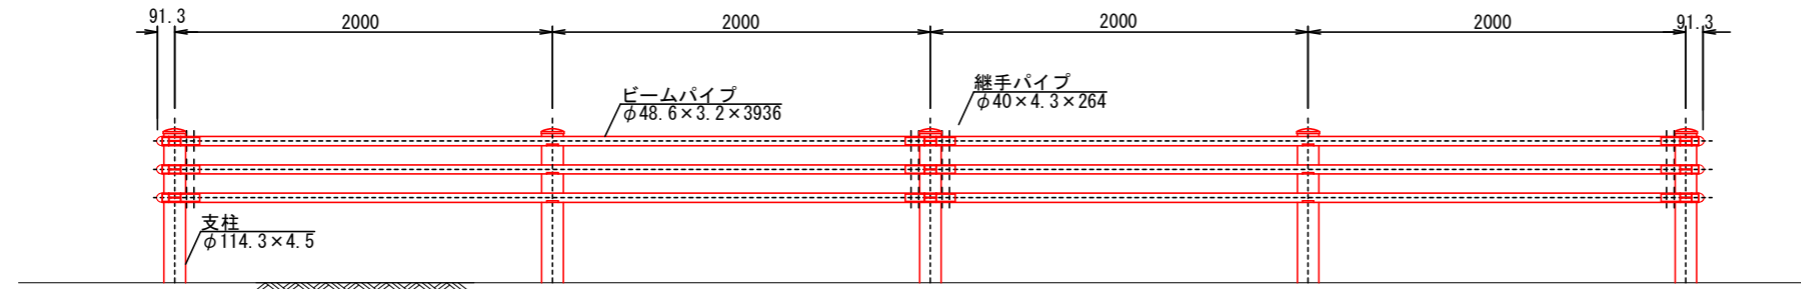


断面図 S=1/20

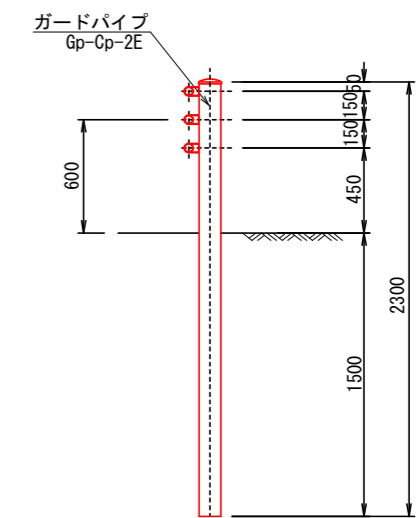


継手ブラケット S=1/5

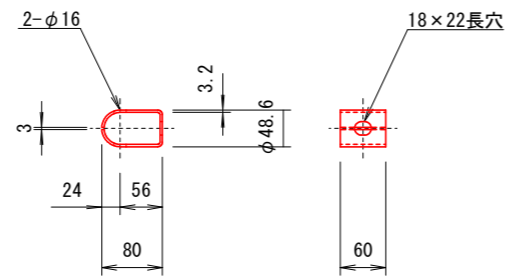


中間ブラケット S=1/5

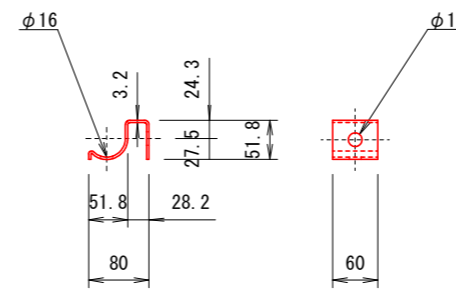

継手パイプ S=1/5

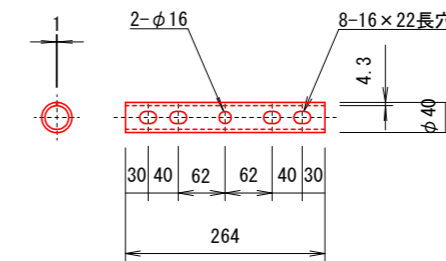

ビームパイプ S=1/5

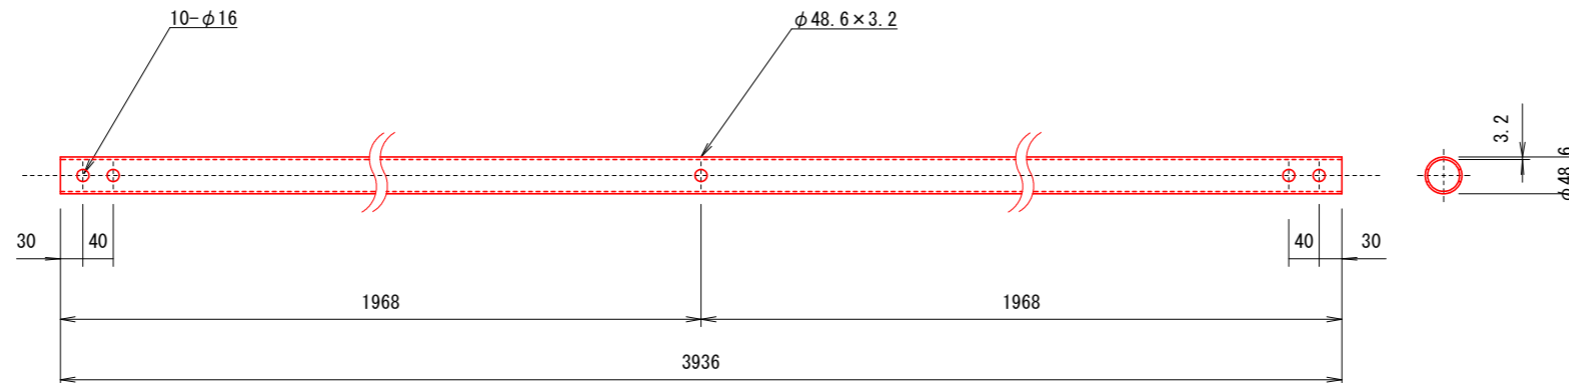

【参考図】
寸法・構造等は参考とする。

工事名	市道3189号線道路改良工事		
路線名	市道3189号線		
施工箇所	可児市 中恵土 地内		
図面の種類	防護柵構造図		
縮尺	図示(A1)	図面番号	10
発注者名	可児市建設部土木課		