

課 長	係 長	検 算	設 計

事業年度	平成 29 年度
事業種別	補助
工事番号	橋長工-1

工事名 平成 29 年度 竹之内橋補修工事

可児市建設部土木課

位置図

○ : 施工箇所



件名	平成 29 年度 竹之内橋補修工事		
施工場所	可児市 下切 地内		
金額	円	内消費税相当額	円
理 由			
平成 24 年度に策定した橋梁長寿命化修繕計画に基づき、経年劣化や排水上の問題がある竹之内橋について、補修工事を行いたい。			
概 要			
舗装打換え工	A=156m ²		
橋面防水工	A=156m ²		
伸縮装置取替工	N=1 式		
水切り設置工	L=53m		
断面修復工	N=1 式		
ひび割れ補修工	N=1 式		
塗替塗装工	A=260m ²		
足場工	A=175 m ²		
付帯工	N=1 式		
交通規制工	N=1 式		
特 記 仕 様 書			
<p>1. 一般事項</p> <p>(1) 受注者は、工事請負契約書、可児市建設工事共通仕様書及び特記仕様書に基づき施工するものとする。なお、特記仕様書は共通仕様書に優先する。</p> <p>(2) 受注者は、本工事が「可児市工事事品質証明実施要領」の対象となる場合、要領に基づき品質の証明を実施しなければならない。</p> <p>(3) 受注者は、受注時、変更時、完成時の各時点において工事請負代金額が500 万円以上の工事について、工事实績情報システム（コリンズ）に基づき、受注・変更・完成・訂正時に工事实績情報として「登録のための確認のお願い」を提出し監督員の確認を受けた後に、受注時は契約後、土曜日、日曜日、祝日等を除き10 日以内に、登録内容の変更時は変更があった日から、土曜日、日曜日、祝日等を除き10 日以内に、完了時は完成後、土曜日、日曜日、祝日等を除き10 日以内に、訂正時は適宜登録機関に登録申請をしなければならない。変更登録時は、工期、技術者に変更が生じた場合に行うものとし、工事請負代金のみの変更の場合は、原則として登録を必要としない。ただし、工事請負代金500万円未満に変更する場合には変更時登録を行うものとする。なお、変更時と完成時の間が10日間に満たない場合は、変更時の提示を省略できる。</p> <p>(4) 提出・提示書類は別添「可児市建設工事における取扱い書類一覧表」に基づき実施するものとする。また、工事打合簿（指示、協議、承諾は除く）、材料確認簿、夜間・休日作業届けの書類を提出する場合は、所定の様式に基づき、電子メールにて提出するものとし、書面には署名または押印する必要はないものとする。これらに定めのない事項については、監督員と協議する。</p>			

(5) 本工事において以下に示す建設機械を使用する場合は、「特定特殊自動車排出ガスの規制等に関する法律（平成 17 年法律第 51 条）」に基づく技術基準に適合する機械、または、「排出ガス対策型建設機械指定要領（平成 3 年 10 月 8 日付建設省経機発第 249 号、最終改定平成 22 年 3 月 18 日付け国総施第 291 号）」、「排出ガス対策型建設機械の普及促進に関する規定（平成 18 年 3 月 17 日付け国土交通省告示第 348 号）」もしくは「第 3 次排出ガス対策型建設機械指定要領（平成 18 年 3 月 17 日付け国総施第 215 号）」に基づき指定された排出ガス対策型建設機械（以下「排出ガス対策型建設機械等」という。）を使用しなければならない。

排出ガス対策型建設機械等を使用できないことを監督員が認めた場合は、平成 7 年度建設技術評価制度公募課題「建設機械の排出ガス浄化装置の開発」、またはこれと同等の開発目標で実施された民間開発技術の技術審査・証明事業もしくは、建設技術審査証明事業により評価された排出ガス浄化装置を装着した建設機械を使用することができるが、これにより難しい場合は、監督員と協議するものとする。

排出ガス対策型建設機械あるいは排出ガス浄化装置を装着した建設機械を使用する場合、現場代理人は施工現場において使用する建設機械の写真撮影を行い、監督員に提出するものとする。

機 種	備 考
一般工事用建設機械 ・バックホウ ・トラクタシャベル（車輪式） ・ブルドーザ ・発動発電機（可搬式） ・空気圧縮機（可搬式） ・油圧ユニット （以下に示す基礎工事用機械のうちベースマシンとは別に、独立したディーゼルエンジン駆動の油圧ユニットを搭載しているもの： 油圧ハンマ、パイプロハンマ、油圧式鋼管圧入・引抜機、油圧式杭圧入引抜機、アースオーガ、オールケーシング掘削機、リバーサーキュレーションドリル、アースドリル、地下連続壁施工機、全回転型オールケーシング掘削機） ・ローラ類 （ロードローラ、タイヤローラ、振動ローラ） ・ホイールクレーン	ディーゼルエンジン（エンジン出力 7.5kw 以上 260kw 以下）を搭載した建設機械に限る。
・オフロード法の基準適合表示が付されているもの又は特定特殊自動車確認証の交付を受けているもの ・排出ガス対策型建設機械として指定を受けたもの	

2. 産業廃棄物の適正処理について

(1) 受注者は、産業廃棄物が搬出される工事にあたっては、監督員の指示に従い、産業廃棄物関連書類の提出及び確認並びに処理施設の現地確認並びに建設廃棄物処理状況の管理を行い、産業廃棄物が最終処分に至るまで適正に処理されていることを確認しなければならない。

(2) 建設発生土については、工事間流用とし、流用先は監督員が指示する。都合により工事間流用ができなくなった場合は、別途協議する。ただし、建設発生土が 100m³ 未満の場合はこの限りではない。また請負者の都合により処分場を変更する時は監督員に報告するものとする。

3. 使用材料

(1) アスファルト再生合材について

本工事で使用するアスファルト再生合材には「ささゆりクリーンパーク溶融スラグ」を混入するものとし、使用にあたっては、「溶融スラグの土木資材への利用に関するガイドライン（可児市）」によること。

(2) コンクリート二次製品について

本工事に使用するコンクリート二次製品については、ささゆりクリーンパーク溶融スラグ混入資材を使用するものとし、施工前に溶出試験結果等の品質を証明する書類を提出し、監督員の許可を得ること。

(3) 生コンクートについて

本工事に使用する生コンクリート（均しコンクリートを除く）については、水セメント比60%以下とし、品質を証明する書類を提出して、事前に監督員の許可を得ること。

4. 工事施工について

(1) 契約書18条第1項第1号から5号に係る設計図書の照査を行い、監督員の確認を受けて施工を行うこと。

(2) 受注者は、工事着手に先立ち、現場付近の地元住民等に対する周知、説明、説得等を行い、トラブルの生じないよう努めること。

(3) 工事による既設構造物の破損については、未然に防止するよう予め十分調査をし、また、支障を及ぼさないよう相当の防護工を施工しなければならない。なお、誤って損傷を与えた場合は、受注者の責任において復旧しなければならない。調査に際しては、記録保存の必要を認めた場合は写真撮影、測量等を行わなければならない。

(4) 工事着手前に、可児市基準点（世界測地系）を用い、境界（座標）を確認すること。また、特に指示しない限り、構造物を官民境界とするため、官民境界と構造物の位置を示した図面等にて施工した構造物が民地を侵していないことを報告すること。

(5) 施工区間と現道との取付については、交通の支障とならないよう充分留意すること。

(6) 必要に応じ交通誘導警備員を配置し、安全を期さなければならない。また、夜間の安全確保についても十分な対策を施すこと。

5. 工事保険について

本工事において、発注者、受注者及び全下請人を被保険者として、工事着手から工事目的物の引渡しまでの期間について、賠償責任保険（保険対象：第三者に与えた損害）及び工事保険（保険対象：工事目的物、工事材料及び仮設物等）に加入するものとする。

6. ワンデーレスポンスの取組について

(1) この工事は、ワンデーレスポンス実施対象工事です。

「ワンデーレスポンス」とは受注者からの質問、協議、報告、承諾願、立会願等への回答は、基本的に「その日のうち」に回答するよう対応することです。ただし、即日回答が困難な場合は、いつまでに回答が必要なのかを受注者と協議のうえ、回答期限を設けるなど、何らかの回答を「その日のうち」にすることとする。

(2) 実施にあたっては、可児市工事監督におけるワンデーレスポンス実施要領に基づき実施する。

(3) 受注者は工事施工中において、問題が発生した場合や計画工程と実行程を比較照査し、差異が生じた場合は速やかに監督員へ報告すること。

(4) 受注者は、施工計画書に基づいて適正な計画工程を作成し、工事の先々を予見しながら、施工するものとする。

7. 電子納品について

「岐阜県電子納品要領」等に基づき、電子納品を行うこと。なお、電子納品の内容については、監督員と事前に協議し、決定すること。

8. 暴力団等による不当介入における通報義務について

- (1) 受注者は、契約の履行に当たって、暴力団又は暴力団員等から、事実関係及び社会通念等に照らして合理的な理由が認められない不当若しくは違法な要求又は契約の適正な履行を妨げる妨害を受けたときは、警察へ通報するとともに、可児市が行う契約からの暴力団排除に関する措置要綱（平成22年可児市訓令甲第47号）に定める様式第9号により可児市に報告しなければならない。なお、通報・報告がない場合は、可児市建設工事請負契約に係る指名停止措置要領に基づき、指名停止等の措置を行うことがある。
- (2) 受注者は、暴力団又は暴力団員等による不当介入を受けたことにより、履行期間内に工事等を完了することができないときは、発注者に履行期間の延長変更を請求することができる。

9. 現場代理人の兼務について

現場代理人は、工事請負契約約款第10条第2項の規定により、契約工期内の現場常駐が義務付けられているが、契約締結後、現場事務所の設置、資機材の搬入又は仮設工事等が開始されるまでの期間や、工事の全部の施工を一時中止している期間については、監督員との連絡体制を確保した上で、常駐義務を緩和するものとする。

また、以下の条件を全て満たす場合に、他工事の現場代理人又は専任でない主任技術者を兼務することができる。

1. 他工事は、可児市発注の建設工事で、工事現場が市内であること。
2. 他工事においても、本工事と同様に現場代理人の兼務を認めていること。
3. 兼務を行う工事の総数が、本工事を含めて3件までであること。
4. 兼務を行う工事の請負代金額の合計が2,500万円未満であること。
5. 発注者又は監督員が求めた場合には、工事現場に速やかに向かう等の対応ができること。

なお、工事現場における運営、取締り及び権限の行使に支障がある場合、及び、発注者との連絡体制が確保されていないと監督員が認めた場合は、兼務を取り消すものとする。現場代理人が兼務となった場合は、本工事の監督員及び他工事の監督員の双方に、現場代理人兼務届を提出しなければならない。

10. 主任技術者又は監理技術者の専任を要しない期間について

請負契約の締結後、現場施工に着手するまでの期間（現場事務所の設置、資機材搬入、仮設工事等が開始されるまでの期間）については主任技術者または監理技術者の工事現場への専任を要しない。なお、現場施工に着手する日については、請負契約締結後、監督職員と打ち合わせにおいて定める。

また、工事完成後、検査が終了し（発注者の都合により検査が遅延した場合は除く。）事務手続き、後片付け等のみが残っている期間については、主任技術者または監理技術者の工事現場への専任を要しない。なお、検査が終了した日は発注者が工事の完成を確認した旨、受注者に通知した日とする。

11. その他

- (1) 事前の塗膜調査により、基準値を超えるPCB及び鉛、六価クロムが確認された為、剥離（ケレン）片を特定有害物質として取扱う必要がある。施工時には外部に飛散のないよう十分注意すること。
- (2) 塗替塗装工における素地調整は循環式ブラスト工法を使用するものとし、素地調整の品質管理として、①除錆度、②表面粗さ、③表面洗浄度等を確認する、ものとする。
- (3) 塗替塗装時、橋梁に損傷等の異常を発見した場合際は、直ぐに監督員へ報告すること。
- (4) 鉛中毒予防規則等を順守して装備や作業環境を整えること。

特記仕様書
(条件明示)

工事名 平成29年度 竹之内橋補修工事

下記項目、事項のうちレ印該当欄は、工事施工にあたって制約等をうけることになるので明示する。
 なお、明示事項に変更が生じた場合及び明示されていない制約等が発生したときは、市と協議し適切な処置を講ずるものとする。

施工条件

明示項目	明示事項	制約条件等
工 程	<input type="checkbox"/> 1. 関連する別途発注工事あり	<input type="checkbox"/> A. 工種 () <input type="checkbox"/> B. 期間 (~)
	<input type="checkbox"/> 2. 他機関協議による工程条件あり	<input type="checkbox"/> A. 工種 () <input type="checkbox"/> B. 期間 (~)
	<input type="checkbox"/> 3. 他機関との協議状況	<input type="checkbox"/> A. 協議済機関及び内容 () <input type="checkbox"/> B. 未協議機関及び内容 ()
	<input checked="" type="checkbox"/> 4. 占用許可状況 ()	<input checked="" type="checkbox"/> A. 許可済 <input type="checkbox"/> B. 申請中
	<input type="checkbox"/> 5. 建築確認	<input type="checkbox"/> A. 許可済 <input type="checkbox"/> B. 申請中
	<input checked="" type="checkbox"/> 6. 河川区域、保全区域内作業あり	<input checked="" type="checkbox"/> A. 許可済 <input type="checkbox"/> B. 申請中
	<input type="checkbox"/> 7. 文化財協議 (教育文化財課)	<input type="checkbox"/> A. 協議済内容 () <input type="checkbox"/> B. 未協議内容 ()
	<input type="checkbox"/> 8. その他	<input type="checkbox"/> A. その他 ()
用 地	<input type="checkbox"/> 1. 用地補償物件撤去まで着工制限あり	<input type="checkbox"/> A. 区間 (NC ~ NO.) <input type="checkbox"/> B. 着工見込時期 () <input type="checkbox"/> C. 内容 ()
	<input type="checkbox"/> 2. 工事用地の未買収	<input type="checkbox"/> A. 場所 () <input type="checkbox"/> B. 処理の見込み時期 () <input type="checkbox"/> C. 未買収地への立ち入り可否 ()
	<input type="checkbox"/> 3. 仮設ヤードの有無	<input type="checkbox"/> A. 官有地 <input type="checkbox"/> B. 民有地 <input type="checkbox"/> C. その他 () <input type="checkbox"/> D. 別途協議
	<input type="checkbox"/> 4. その他	<input type="checkbox"/> A. その他 ()
公 害 対 策	<input type="checkbox"/> 1. 施工方法の制限あり	<input type="checkbox"/> A. 騒音 () <input type="checkbox"/> B. 振動 () <input type="checkbox"/> C. 水質 () <input type="checkbox"/> D. その他 ()
	<input type="checkbox"/> 2. 事業損失防止に関する調査あり	<input type="checkbox"/> A. 調査の項目 ()
	<input type="checkbox"/> 3. 環境影響調査あり	<input type="checkbox"/> A. 生物・植物調査あり
	<input type="checkbox"/> 4. その他	<input type="checkbox"/> A. アスベスト含有材あり <input type="checkbox"/> B. フロン回収あり <input type="checkbox"/> C. その他 ()
安 全 対 策	<input checked="" type="checkbox"/> 1. 交通規制あり	<input type="checkbox"/> A. 全面通行止め <input checked="" type="checkbox"/> B. 片側通行止め <input type="checkbox"/> C. 時間制限あり ()
	<input type="checkbox"/> 2. 通学路あり	<input type="checkbox"/> A. 迂回路あり <input type="checkbox"/> B. 仮設歩道必要
	<input checked="" type="checkbox"/> 2. 交通整理員	<input checked="" type="checkbox"/> A. 区間 (NC ~) 配置人員 3 人/日 <input type="checkbox"/> B. 区間 () 配置人員 人/日 <input type="checkbox"/> C. 区間 (NC ~) 配置人員 人/日 <input checked="" type="checkbox"/> D. 交替要員あり
	<input type="checkbox"/> 3. 鉄道等の近接作業制限あり	<input type="checkbox"/> A. 工法制限あり () <input type="checkbox"/> B. 作業時間制限あり ()
	<input type="checkbox"/> 4. バス路線 (運行者との協議)	<input type="checkbox"/> A. 協議済内容 () <input type="checkbox"/> B. 未協議内容 ()
工 事 用 道 路	<input type="checkbox"/> 1. 一般道路 (搬入路) の使用制限	<input type="checkbox"/> A. 搬入経路指定あり <input type="checkbox"/> B. 時間帯制限あり
	<input type="checkbox"/> 2. 仮設道路の設置条件あり	<input type="checkbox"/> A. 一般交通供用あり <input type="checkbox"/> B. 安全施設必要 () <input type="checkbox"/> C. 路面工 () <input type="checkbox"/> D. 工事完了後存続又は撤去 () <input type="checkbox"/> E. 構造 () <input type="checkbox"/> F. 用地 (借地) <input type="checkbox"/> G. 用地 (公用地) <input type="checkbox"/> H. 用地 (その他)
	<input type="checkbox"/> 3. その他	<input type="checkbox"/> A. その他 ()
指 定 仮 設 備	<input type="checkbox"/> 1. 仮設物の指定又は一部指定あり	<input type="checkbox"/> A. 工種 ()
	<input type="checkbox"/> 2. 仮設構造物の転用、兼用あり	<input type="checkbox"/> A. 工種 () <input type="checkbox"/> B. 内容 ()
	<input type="checkbox"/> 3. その他	<input type="checkbox"/> A. その他 ()

明示項目	明示事項	制約条件等
建設発生土 建設（産業）廃棄物 関係	<input type="checkbox"/> 1. 発生土砂等の有効利用、適正処理あり [場所が未確定]	<input type="checkbox"/> A. 運搬距離 (Km) <input type="checkbox"/> B. 投棄料計上あり <input type="checkbox"/> C. 整地（押土、敷均、締固等）必要 <input type="checkbox"/> D. 整地（押土）必要
	<input type="checkbox"/> 2. 発生土砂等の有効利用、適正処理あり [自工事へ流用]	<input type="checkbox"/> A. 盛土、埋戻 <input type="checkbox"/> B. ストックヤード利用あり () <input type="checkbox"/> C. 仮置場必要 () <input type="checkbox"/> D. 運搬距離 (Km) <input type="checkbox"/> E. 仮置場の用地借上費計上あり
	<input type="checkbox"/> 3. 発生土砂等の有効利用、適正処理あり [他工事へ流用、または処分地指定]	<input type="checkbox"/> A. 場所 () <input type="checkbox"/> B. 盛土、埋戻 <input type="checkbox"/> C. 整地（押土、敷き均し、転圧）あり <input type="checkbox"/> D. ストックヤード利用あり () <input type="checkbox"/> E. 仮置場必要 () <input type="checkbox"/> F. 運搬距離 (Km) <input type="checkbox"/> G. 仮置場の用地借上費計上あり <input type="checkbox"/> H. 処分料計上あり
	<input type="checkbox"/> 4. 発生土砂等の有効利用、適正処理あり [他工事からの流用]	<input type="checkbox"/> A. 他工事名 () <input type="checkbox"/> B. 請負者運搬あり（運搬距離 <input type="checkbox"/> C. 盛土、埋戻し <input type="checkbox"/> D. ストックヤード利用あり () <input type="checkbox"/> E. 仮置場必要 () <input type="checkbox"/> F. 仮置場の用地借上費計上あり
	<input type="checkbox"/> 5. 産業廃棄物の処理条件あり [特別管理産業廃棄物]	<input type="checkbox"/> A. 種類 () <input type="checkbox"/> B. 場所 () <input type="checkbox"/> C. 中間処理施設までの運搬距離 (Km) <input type="checkbox"/> D. 処理費計上あり
	<input type="checkbox"/> 6. 浄化槽、汲み取り便槽の取壊し処分あり	<input type="checkbox"/> A. 槽内洗浄必要 <input type="checkbox"/> B. 可児市環境課と打合せの必要あり
	<input checked="" type="checkbox"/> 7. 「可児市が発注する公共工事から発生する産業廃棄物適正処理について」に基づく提出・提示書類あり	<input checked="" type="checkbox"/> A. 産業廃棄物管理票（マニフェスト） <input type="checkbox"/> B. 建設発生土処理地の関係図書 <input checked="" type="checkbox"/> C. クレダス <input type="checkbox"/>
工事支障物件	<input type="checkbox"/> 1. 占用支障物件あり（電気）	<input type="checkbox"/> A. 移設時期（H 年 月頃） <input type="checkbox"/> B. 移設時期（別途協議）
	<input type="checkbox"/> 2. 占用支障物件あり（電話）	<input type="checkbox"/> A. 移設時期（H 年 月頃） <input type="checkbox"/> B. 移設時期（別途協議）
	<input type="checkbox"/> 3. 占用支障物件あり（水道）	<input type="checkbox"/> A. 移設時期（H 年 月頃） <input type="checkbox"/> B. 移設時期（別途協議）
	<input type="checkbox"/> 4. 占用支障物件あり（下水道）	<input type="checkbox"/> A. 移設時期（H 年 月頃） <input type="checkbox"/> B. 移設時期（別途協議）
	<input type="checkbox"/> 5. 占用支障物件あり（ガス）	<input type="checkbox"/> A. 移設時期（H 年 月頃） <input type="checkbox"/> B. 移設時期（別途協議）
	<input type="checkbox"/> 6. 占用支障物件あり（マンホール蓋、仕切り弁蓋等）	<input type="checkbox"/> A. 管理者による高さ調整 () <input type="checkbox"/> B. 請負者による高さ調整 ()
	<input type="checkbox"/> 7. 占用支障物件あり（その他）	<input type="checkbox"/> A. 移設時期 () <input type="checkbox"/> B. 移設時期（別途協議）
	<input type="checkbox"/> 8. その他	<input type="checkbox"/> A. その他 ()
排水工関係	<input type="checkbox"/> 1. 濁水、湧水処理条件あり	<input type="checkbox"/> A. 方法 ()
	<input type="checkbox"/> 2. その他	<input type="checkbox"/> A. その他 ()
再生材使用及び溶融スラグ	<input type="checkbox"/> 1. 再生材使用指定あり	<input type="checkbox"/> A. RC <input type="checkbox"/> B. アスファルト再生合材（30%再生） <input type="checkbox"/> C. アスファルト再生合材（100%再生） <input type="checkbox"/> D. 溶融スラグ使用あり () <input type="checkbox"/> E. 再生材を使用できない場合別途協議
	<input type="checkbox"/> 2. その他	<input type="checkbox"/> A. その他 ()
その他	<input type="checkbox"/> 1. 現場発生材あり	<input type="checkbox"/> A. 品名 () <input type="checkbox"/> B. 納入場所 ()
	<input type="checkbox"/> 2. 支給材あり	<input type="checkbox"/> A. 品名 () <input type="checkbox"/> B. 引渡し場所 ()
	<input type="checkbox"/> 3. イメージアップあり	<input type="checkbox"/> A. 仮設費 () <input type="checkbox"/> B. 安全費 () <input type="checkbox"/> C. 営繕費 () <input type="checkbox"/> D. 特別なイメージアップ ()
	<input type="checkbox"/> 4. 「可児市工物品質証明実施要領」該当あり	<input type="checkbox"/> A. 品質証明員の配置あり
	<input type="checkbox"/> 5. その他	<input type="checkbox"/> A. その他 ()

本工事費内訳書

平成29年度 竹之内橋補修工事

費目・工種・種別・細別・規格	単位	数量	単価	金額	摘要	備考
本工事費	式	1			費目行	
舗装打換え工	式	1			1号明細書	
橋面防水工	式	1			2号明細書	
伸縮装置取替工	式	1			3号明細書	
水切り設置工	式	1			4号明細書	
断面修復工	式	1			5号明細書	
ひび割れ補修工	式	1			6号明細書	
塗替塗装工	式	1			7号明細書	
足場工	式	1			8号明細書	
付帯工	式	1			9号明細書	
交通規制工	式	1			10号明細書	
直接工事費						
技術管理費	式	1			1号内訳書	
共通仮設費(積上分計)						

代価表

10号代価表

1 橋当り

断面修復工(左官工法)
鉄筋ケレン・鉄筋防錆処理有 延べ施工量0.149m3

名称・規格	単位	数量	単価	金額	摘要	備考
土木一般世話役	人					
特殊作業員	人					
普通作業員	人					
左官工法用(コテ塗り) ポリマーセメントモルタル	m3	0.180				
諸雑費	%				諸雑費	器具(電動ピッケル、サンダー等)、替え刃、電力等
計						
1 橋 当り						
鉄筋ケレン・鉄筋防錆処理の有無：有 1橋当りの延べ施工量：V=0.149m3						
資材計上区分：材料費+施工費 断面修復材：ライオンGRLC；断面修正補修剤(B,C材セット)						
断面修復材の単位：「m3」単位の断面材材料費						

代価表

11号代価表

1 橋当り

断面修復工(左官工法)
鉄筋ケレン・鉄筋防錆処理無 延べ施工量0.002m3

名 称 ・ 規 格	単 位	数 量	単 価	金 額	摘 要	備 考
土木一般世話役	人					
特殊作業員	人					
普通作業員	人					
諸雑費	%				諸雑費	器具(電動ビック、サンダー等)、替え刃、電力等
計						
1 橋 当 り						
鉄筋ケレン・鉄筋防錆処理の有無 : 無 1橋当りの延べ施工量 : $V=0.002m^3$						
資材計上区分 : 材料費+施工費 断面修復材 : ライオンGRLC ; 断面修正補修剤(B, C材セット)						
断面修復材の単位 : 「m3」単位の断面材材料費						

代価表

13号代価表

1 橋当り

ひび割れ補修工(充てん工法)
延べ施工量0.4m 材料使用量0.06

名 称 ・ 規 格	単 位	数 量	単 価	金 額	摘 要	備 考
土木一般世話役	人					
特殊作業員	人					
普通作業員	人					
可とう性エポキシ樹脂	k g					
諸雑費	%				諸雑費	器具(ハンダー等)、替え刃、プライマー材料費、電力
計						
1 橋 当 り						
1橋当りの延べ施工量：L=0.4m 資材計上区分：材料費+施工費						
充てん材：接着剤；コンクリート打継用 1橋当りの材料使用量：S4=0.06 k g						

代価表

14号代価表

1 橋当り

ひび割れ補修工(低圧注入工法)
延べ施工量3m 注入材0.1kg シール材0.9kg 低圧注入器具11本

名称・規格	単位	数量	単価	金額	摘要	備考
土木一般世話役	人					
特殊作業員	人					
普通作業員	人					
注入材 エポキシ樹脂	k g					
シール材 エポキシ樹脂	k g					
橋梁用ひび割れ補修材 BLインジェクター 補充可能型注入器具	本	11				
諸雑費	%				諸雑費	清掃、注入器具設置・撤去、シール材塗布・撤去、注入
計						
1 橋 当り						
1橋当りの延べ施工量：L=3m 資材計上区分：材料費+施工費						
注入材：接着剤；コンクリート打継用 1橋当りの注入材使用量：s4a=0.1 k g						
シール材：接着剤；コンクリート打継用 1橋当りのシール材使用量：s5a=0.9 k g						

代価表

15号代価表

1,000 m2当り

循環式エコクリーンブラスト 500m2未満
素地調整

名称・規格	単位	数量	単価	金額	摘要	備考
橋りょう世話役	人					
橋りょう塗装工	人					
橋りょう特殊工	人					
循環式ブラストマシン損料 2ノズルタイプ	台・日					
ダストコレクター損料 55kwルーツブロワー	台・日					
ブラストノズル・ブラストホース損料	台・日					
循環式ブラストマシン整備費	式	1				
コンプレッサー損料 18.5m3/min ドライタイプ	台・日					
ディーゼル発電機 125kVA	台・日					
研削材損料 スチールグリット (金属系研削材)	kg					
軽油 小型ローリー パトロール給油	L					
諸雑費	%				諸雑費	
計						
1 m2 当り						

代価表

24号代価表

10 m3当り

とりこわし工

名称・規格	単位	数量	単価	金額	摘要	備考
土木一般世話役	人					
特殊作業員	人					
普通作業員	人					
さく岩機[コンクリートブレーカ] (ハンドブレーカ) 20kg級	日					
空気圧縮機(賃料) 3.5~3.7m3/分低騒音型	日				1号単価表	
諸雑費	%				諸雑費	コンクリートカッタ、ハンドハンマ、チゼル、ホース等
計						
1 m3 当り						
空気圧縮機 : 空気圧縮機(賃料) ; 3.5~3.7m3/分低騒音型						

代価表

26号代価表

1 m2当り

【施P】表層(車道・路肩部)

1.4m以上 50mm 密粒度アスコン(20) 無し

	名称・規格	構成比	積算地区単価	基準地区単価	摘要	備考
K						
K1	アスファルトフィニッシュ[排出ガス対策型(第2次基準値)] ホイール型・舗装幅2.4~6.0m					
K2	タイヤローラ[排出ガス対策型(第1次基準値)] 普通型・質量8~20t					
K3	ロードローラ[排出ガス対策型(第1次基準値)] マカダム・質量10~12t・締固め幅2.1m					
R						
R1	普通作業員					
R2	特殊作業員					
R3	運転手(特殊)					
R4	土木一般世話役					
Z						
Z1	アスファルト混合物 密粒度アスコン(20)				34号代価表	
Z2	軽油 小型ローラー・ハトロール給油					

代価表

26号代価表

1 m2当り

【施P】表層(車道・路肩部)

1.4m以上 50mm 密粒度アスコン(20) 無し

	名称・規格	構成比	積算地区単価	基準地区単価	摘要	備考
日当り	作業量補正(道路維持等作業効率低下)：無 平均幅員：1.4m以上					
1層当り	平均仕上り厚(標準50mm)：TH37a=50mm 材料：各種(2.30以上2.40t/m3未満)					
瀝青材料	種類：無し (アスファルトフィニッシャ)排ガス機械の選択：排ガス対策型(第2次基準値)					
	(タイヤローラ)排ガス機械の選択：排ガス対策型(第1次基準値) (ロートローラ)排ガス機械(工種指定)選択：排ガス対策型(第1次基準値)(※標準)マカダム・10~12t					
アスファルト	混合物：アスファルト混合物；密粒度アスコン(20) 軽油：軽油；小型ローラーハトロール給油					

導水管設置工

代価表

30号代価表

4箇所当り

名称・規格	単位	数量	単価	金額	摘要	備考
フレキシブルチューブ：SUS 20A*1480（片側ナット付）	本	2				
フレキシブルチューブ：SUS 20A*1450（片側ナット付）	本	2				
止め金具：SUS パイラッククリップ同等品以上（S-PH1（3～16）+S-19C）	組	4				
パイラック取付金具：HDZ	組	4				
土木一般世話役	人					
普通作業員	人					
雑品	式	1				
諸雑費	式	1			調整金	
計						
1箇所当り						

代価表

【施P】 殻運搬
 コンクリート(無筋・鉄筋)構造物とりこわし 機械積込 DID無し 11.5km以下


33号代価表

1 m3当り


	名称・規格	構成比	積算地区単価	基準地区単価	摘要	備考
K						
K1	ダンプトラック オンロード・ティール・積載質量10t積級					
R						
R1	運転手(一般)					
Z						
Z1	軽油 小型ローリー パトロール給油					
	殻発生作業、積込工法区分：コンクリート(無筋・鉄筋)構造物とりこわし；積込工法区分 DID区間の有無：無し					
	運搬距離：11.5km以下 軽油：軽油；小型ローリー パトロール給油					

竹之内橋 橋梁一般図(その1)


防護柵 (上流側)
側面図 S=1/150

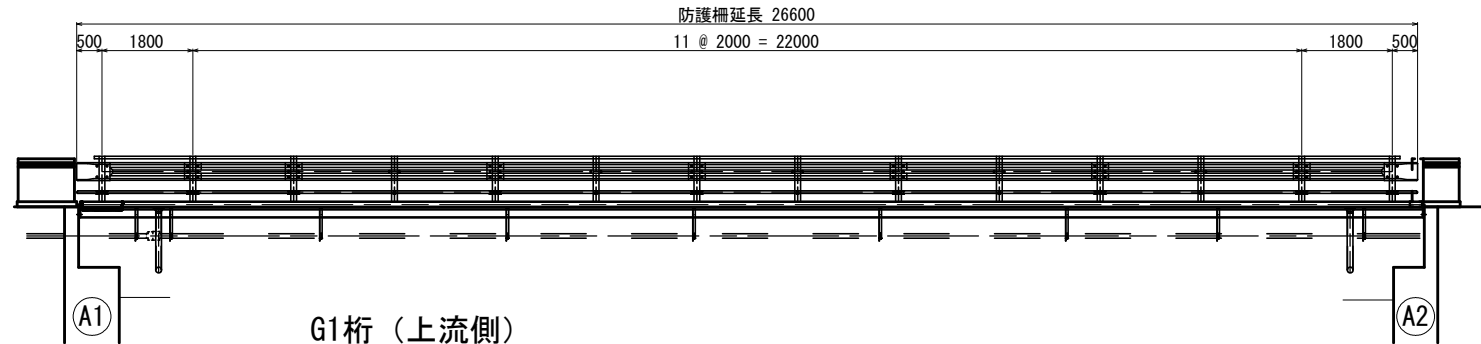


G1桁 (上流側)
側面図 S=1/75

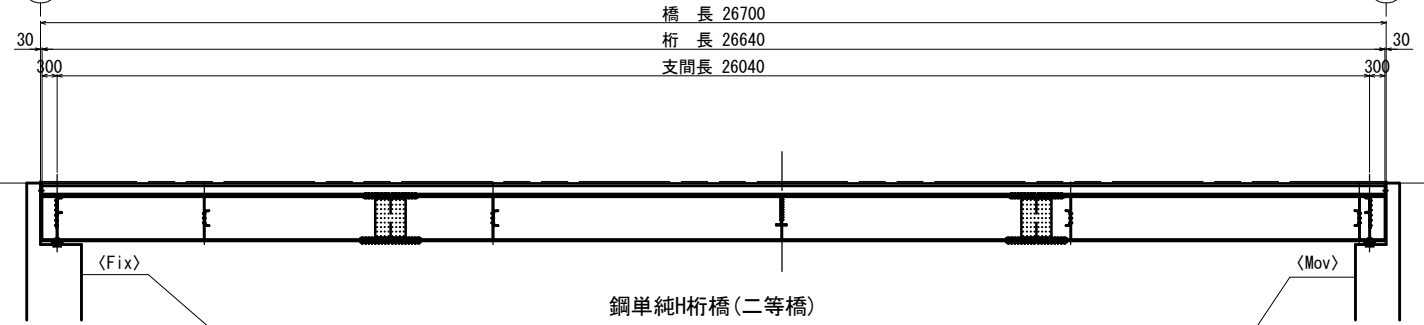


橋面
平面図 S=1/150

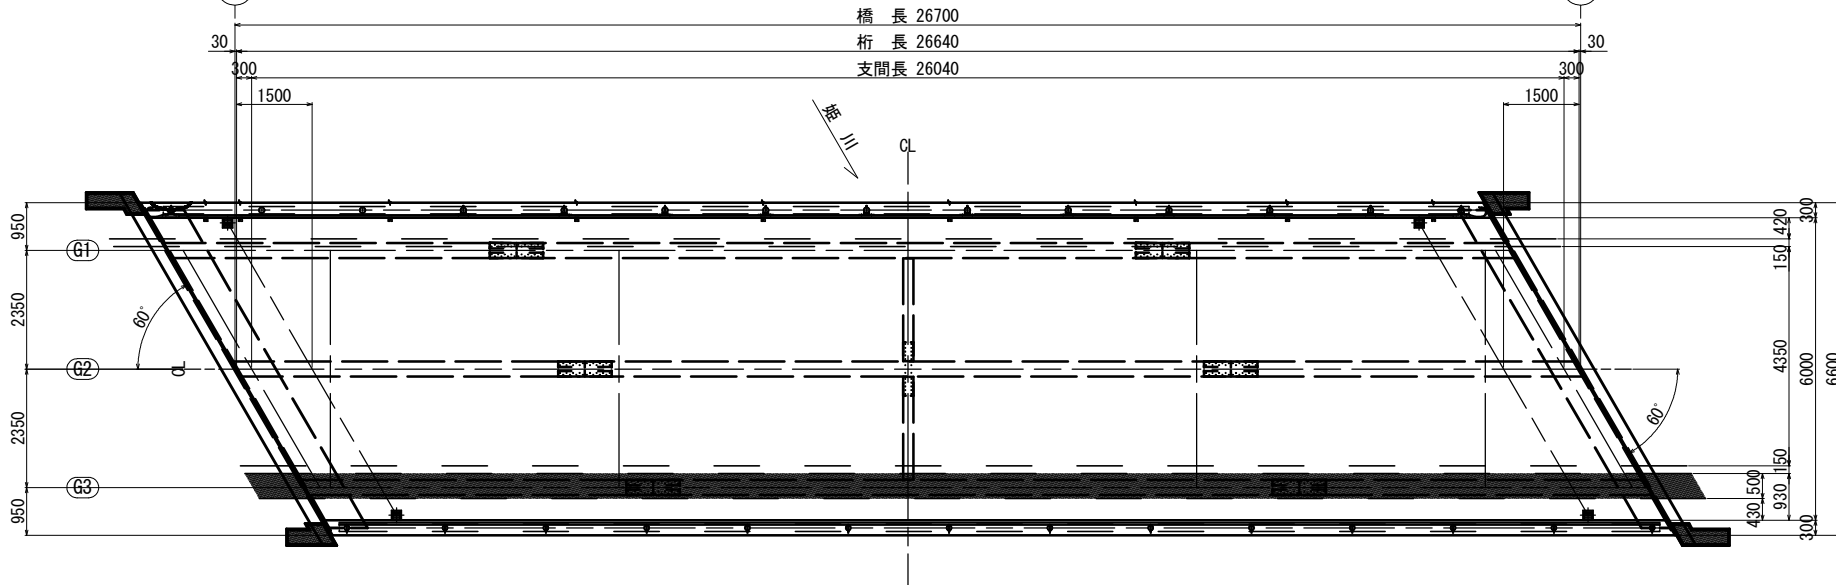


G2桁 (CL上)
側面図 S=1/150

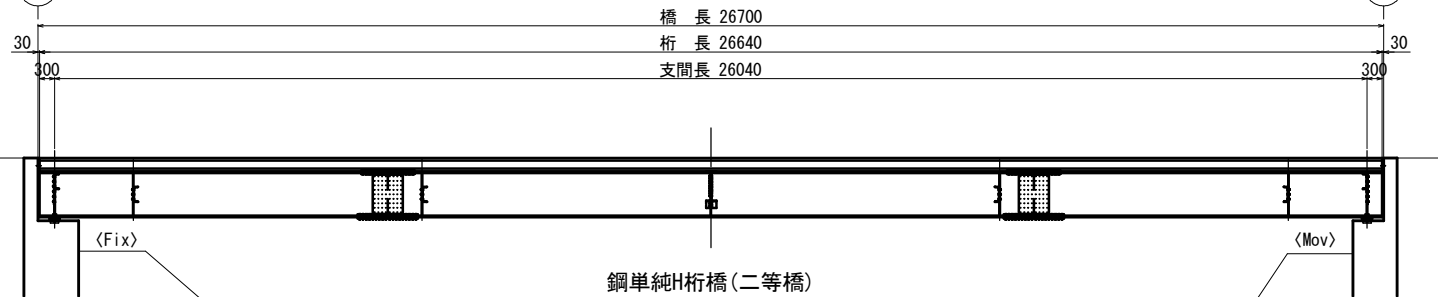


中間部
断面図 S=1/60

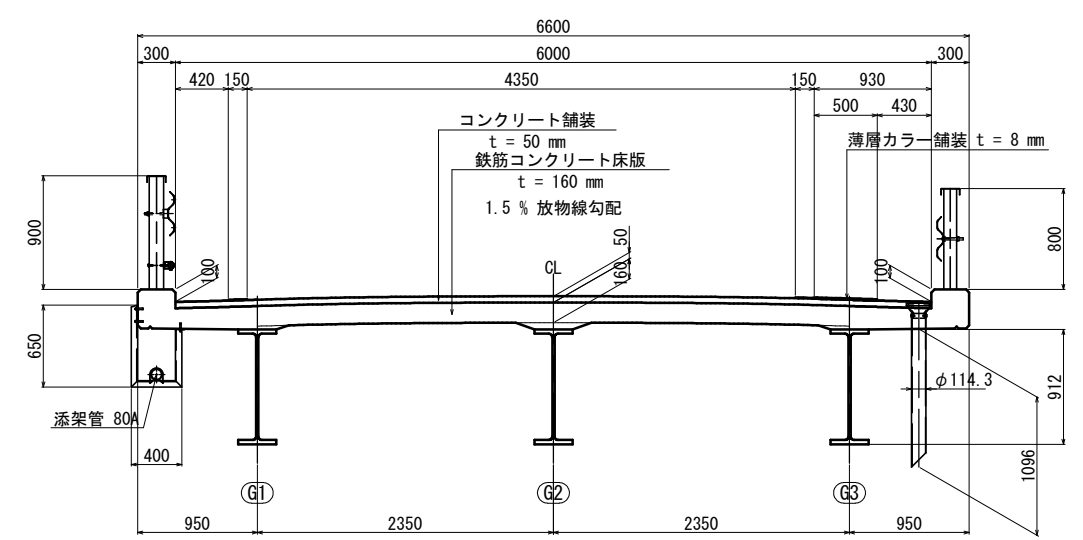

中間横桁
断面図 S=1/60

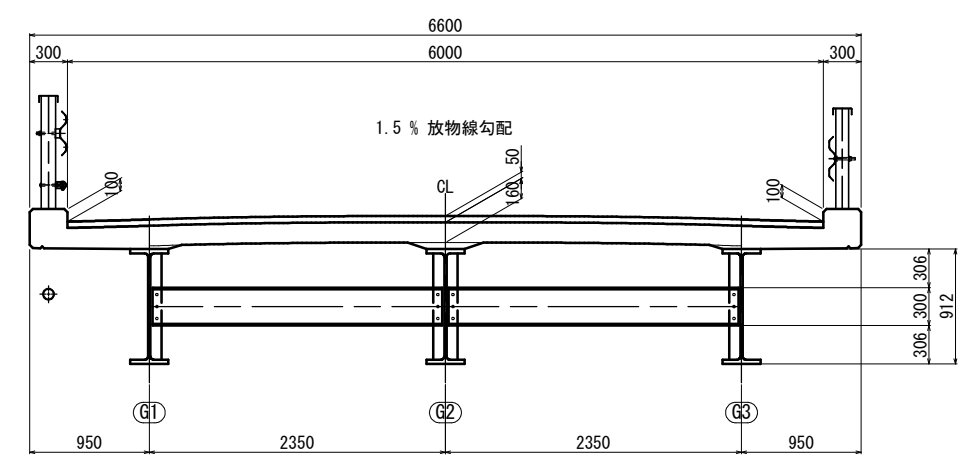


分配横桁
断面図 S=1/60

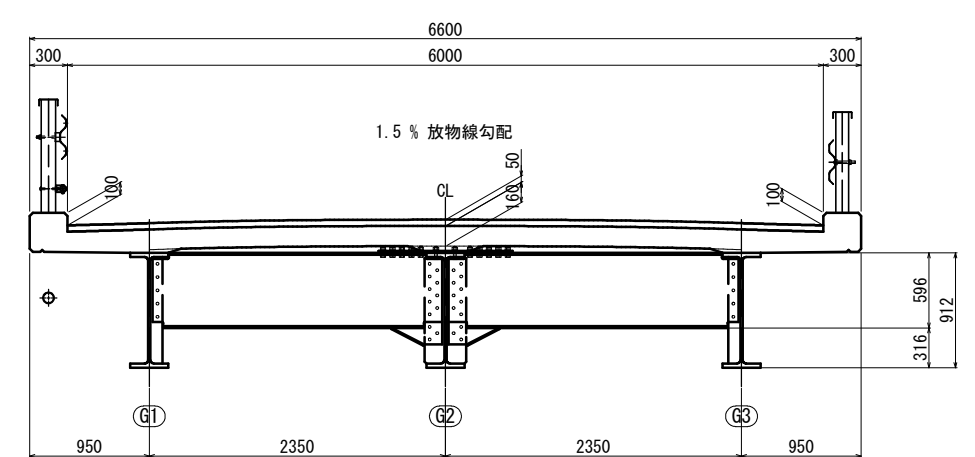


業務名/工事名	平成29年度 竹之内橋補修工事
路線・河川名等	市道 33号線
施工箇所名	岐阜県可児市下切地内
図面の種類	竹之内橋 橋梁一般図(その1)
縮尺	図示 図面番号 14 葉之内 2
事務所名	可児市

竹之内橋 橋梁一般図(その2)


主桁 下面
平面図 S=1/75

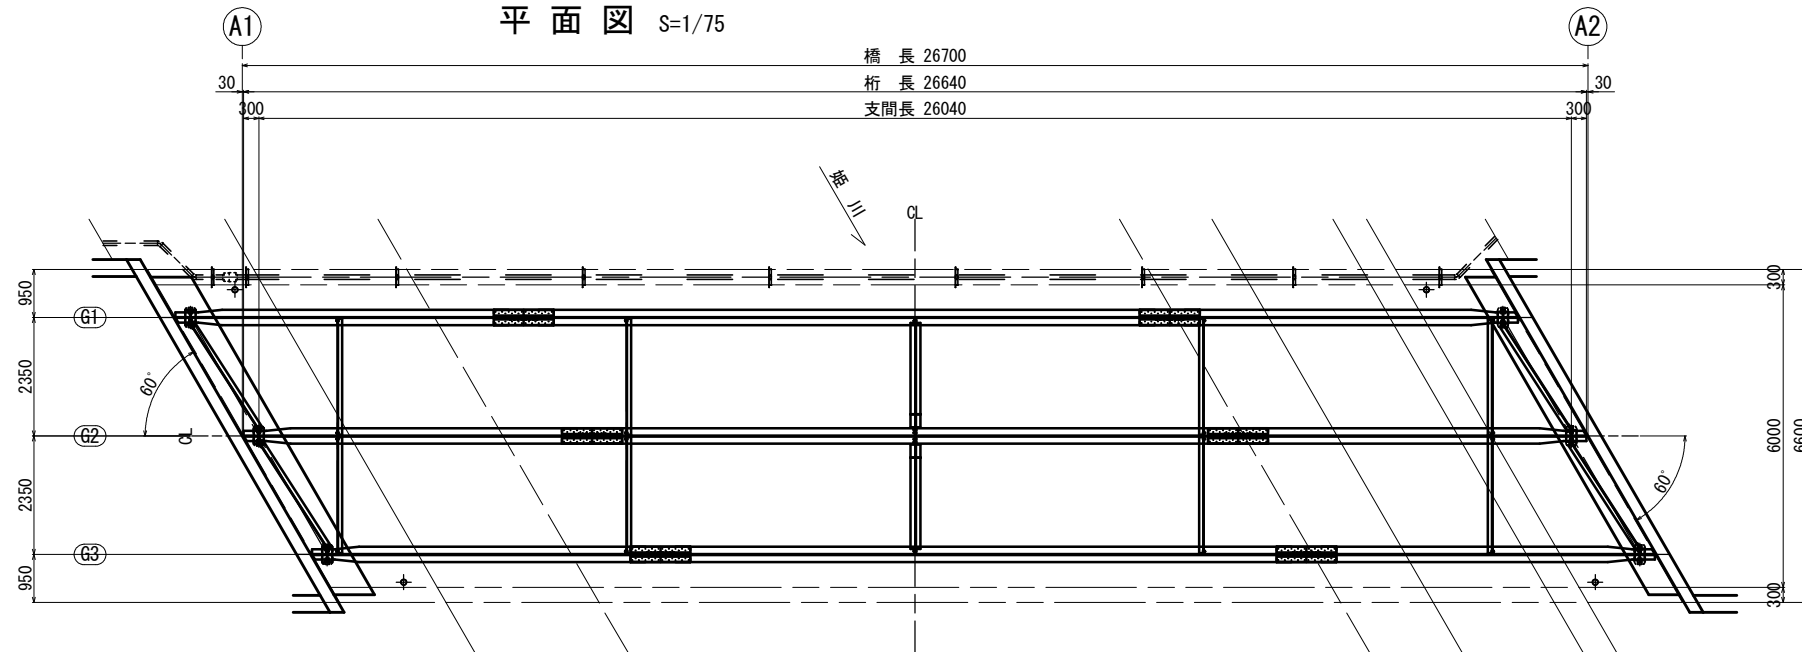


A1橋台 <Fix>
正面図 S=1/30

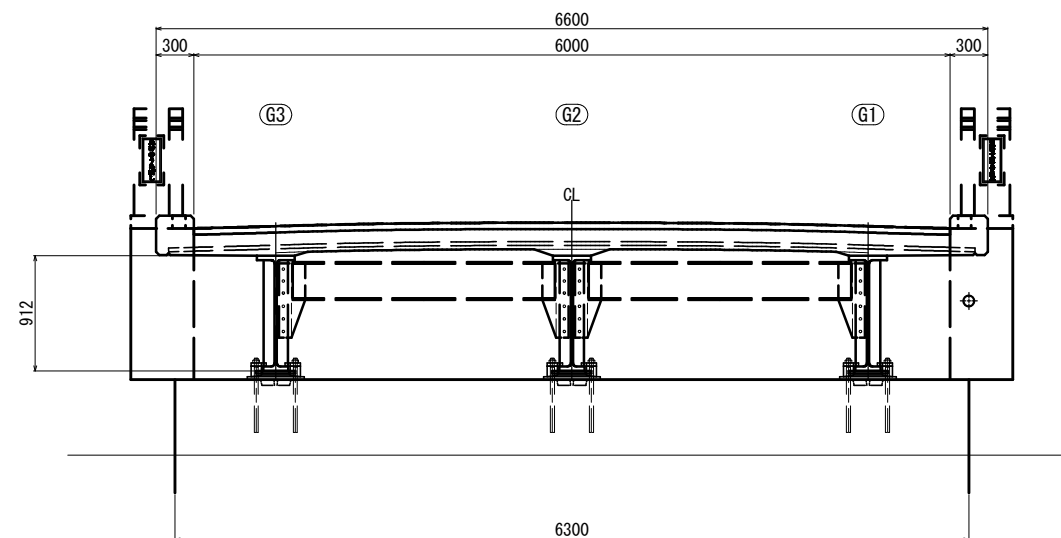


A2橋台 <Mov>
正面図 S=1/30

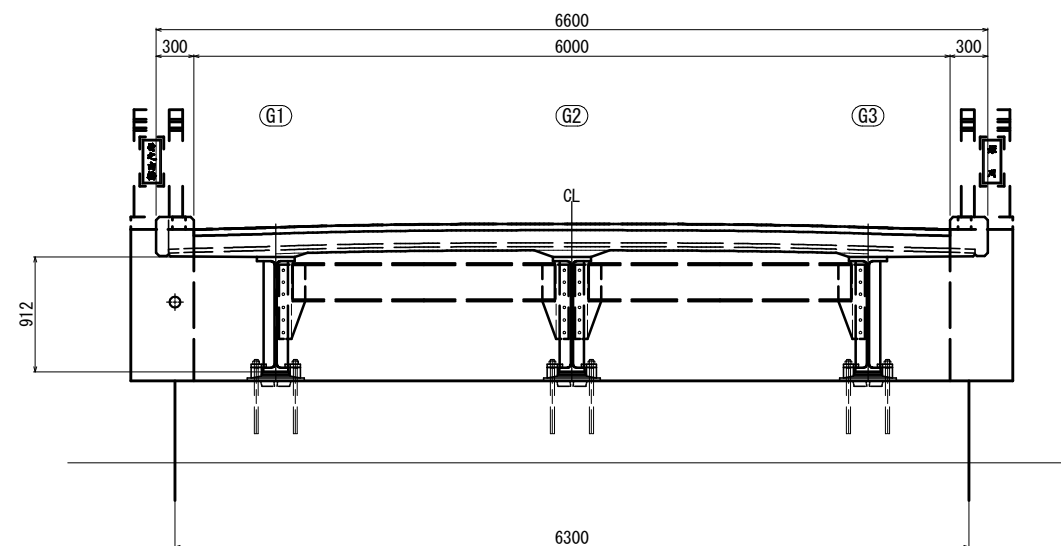


G3桁 (下流側)
側面図 S=1/75

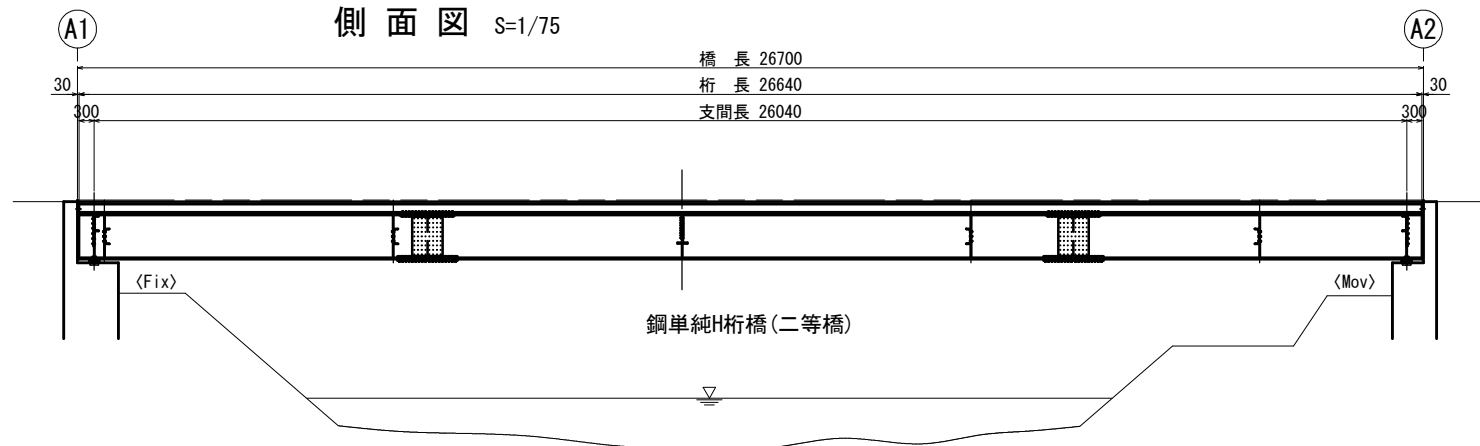

端横桁
展開図 S=1/30

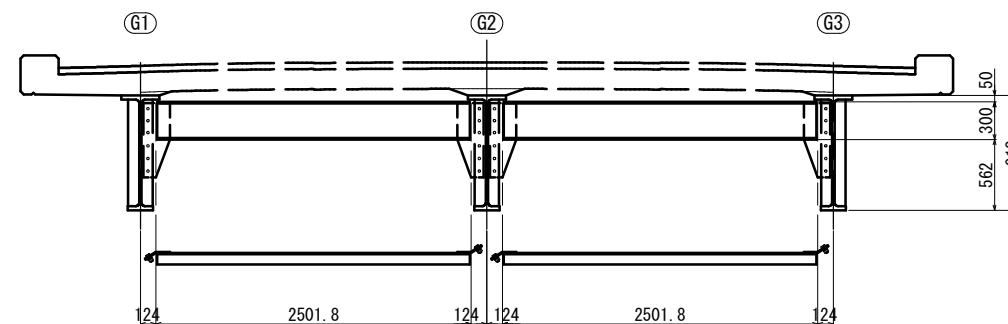


防護柵 (下流側)
側面図 S=1/75

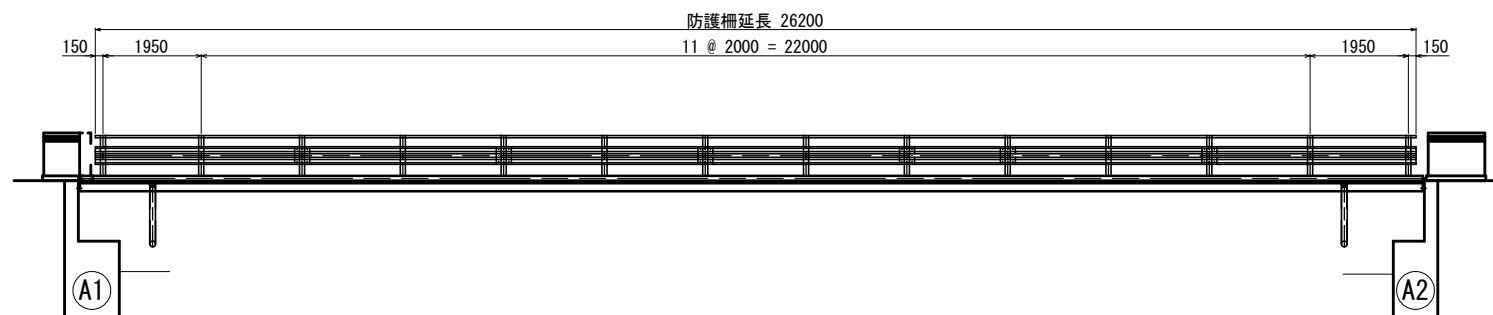


業務名/工事名	平成29年度 竹之内橋補修工事
路線・河川名等	市道 33号線
施工箇所名	岐阜県可児市下切地内
図面の種類	竹之内橋 橋梁一般図(その2)
縮尺	図示 図面番号 14 葉之内 3
事務所名	可児市

竹之内橋 補修一般図(その1)

防護柵 (上流側)
側面図 S=1/150

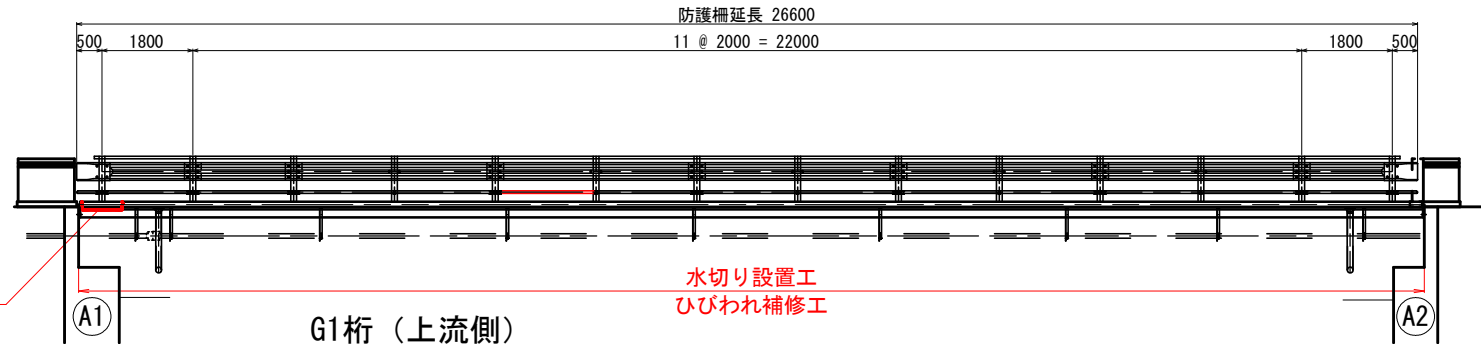


中間部
断面図 S=1/60

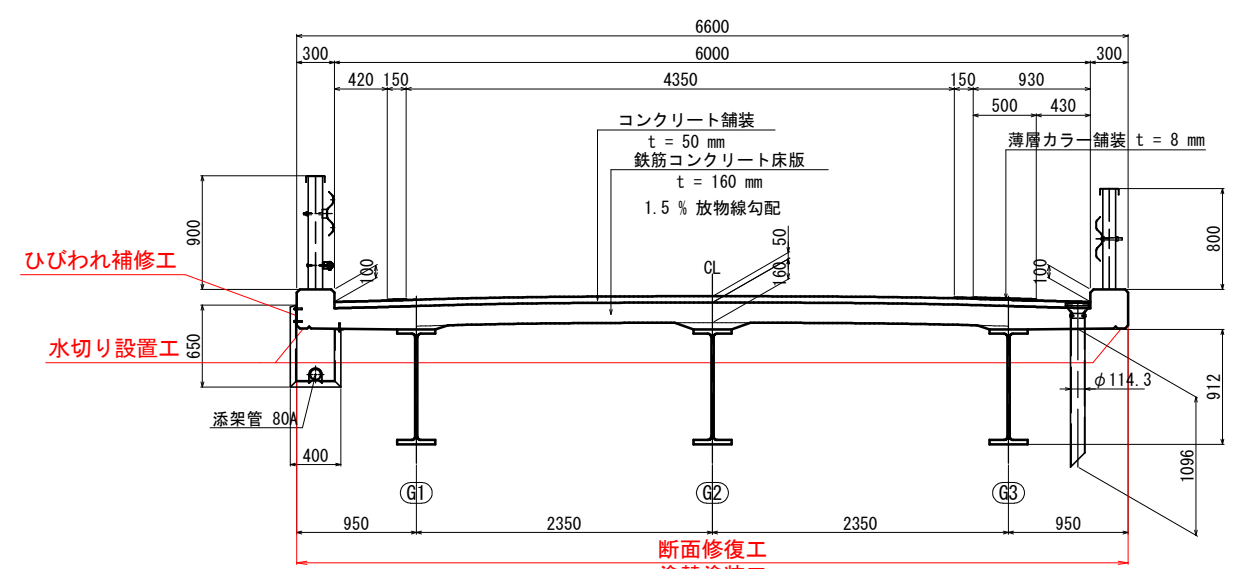


G1桁 (上流側)
側面図 S=1/75




中間横桁
断面図 S=1/60

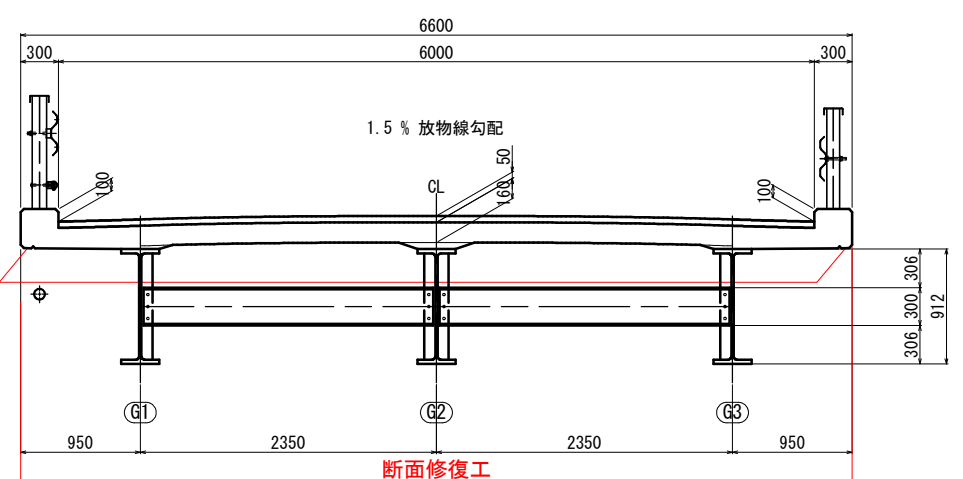


橋面
平面図 S=1/150

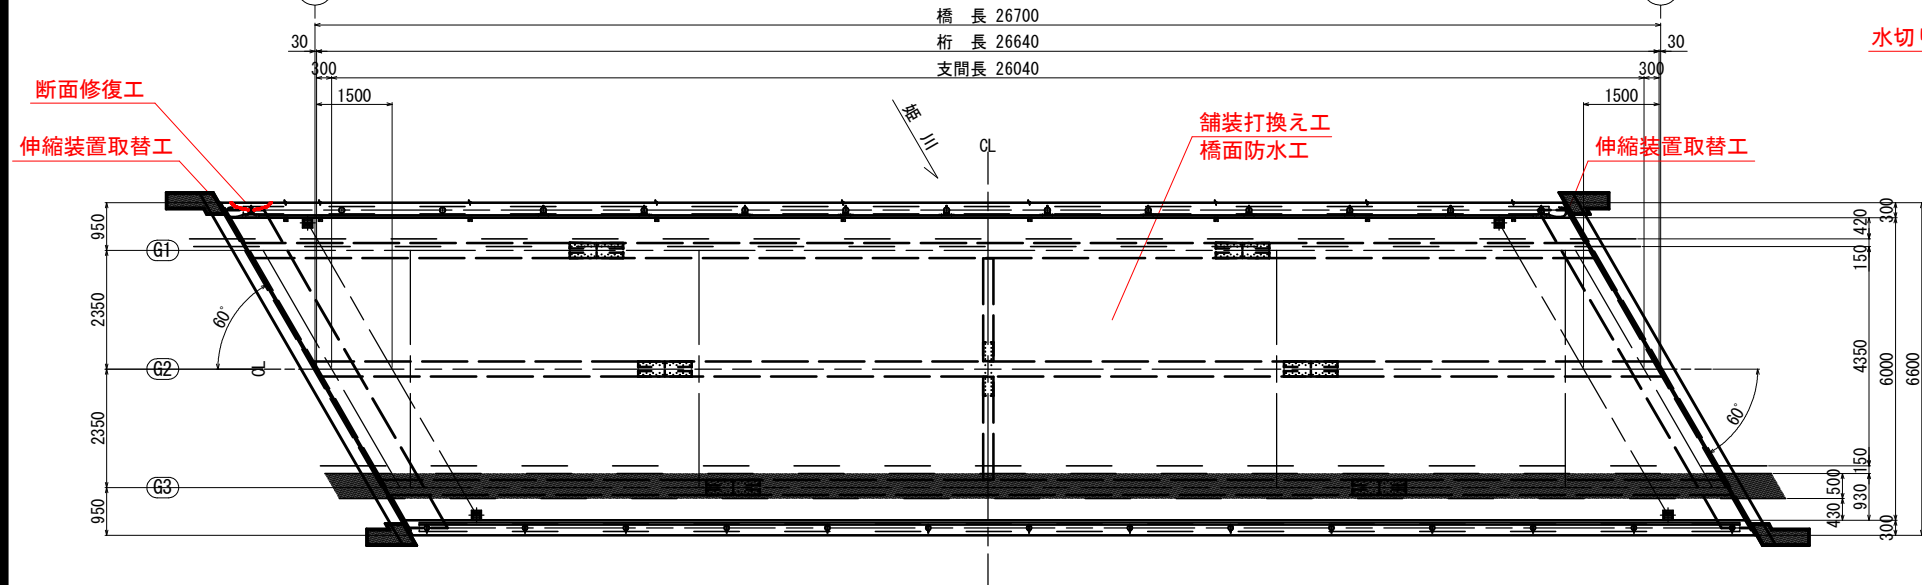

分配横桁
断面図 S=1/60

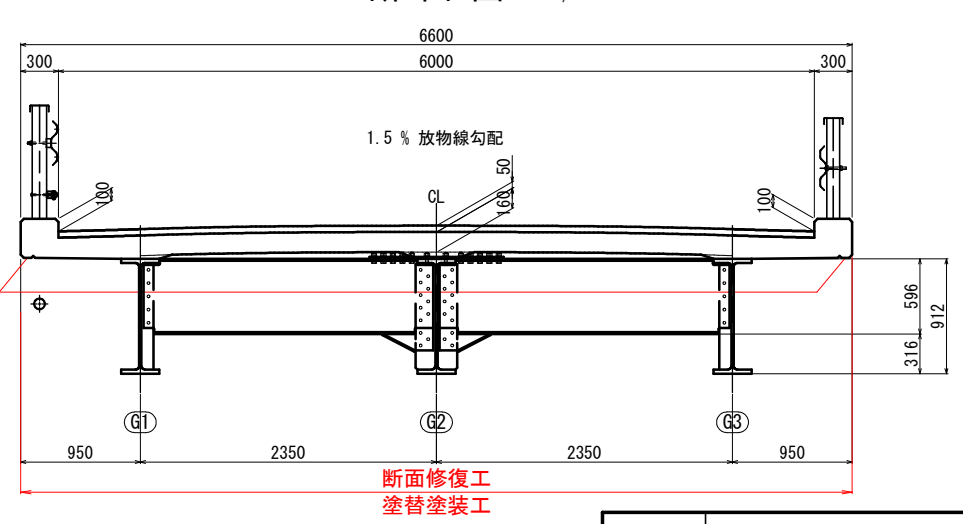


G2桁 (CL上)
側面図 S=1/150

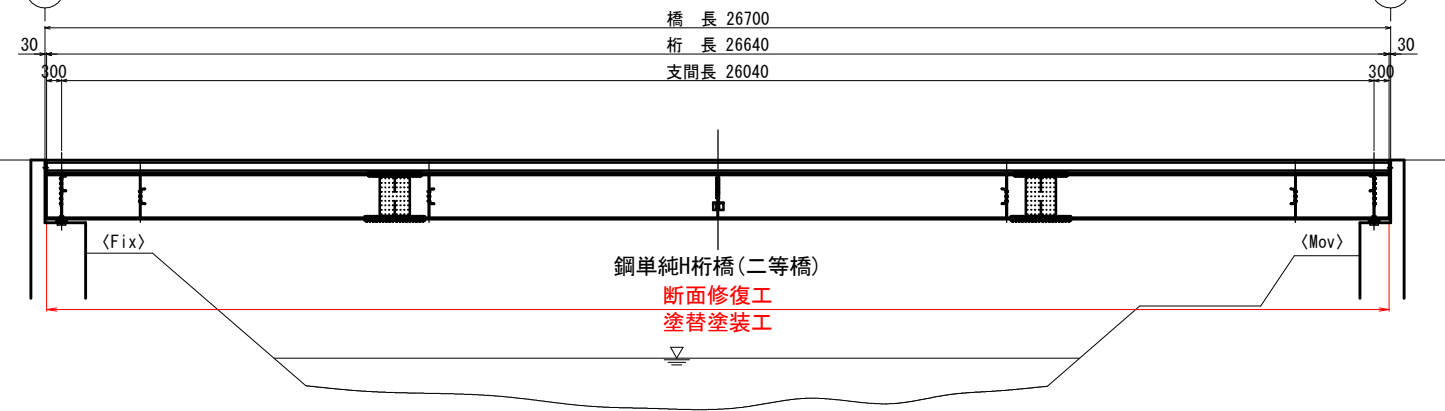


業務名/工事名	平成29年度 竹之内橋補修工事
路線・河川名等	市道 33号線
施工箇所名	岐阜県可児市下切地内
図面の種類	竹之内橋 補修一般図(その1)
縮尺	図示 図面番号 14 葉之内 4
事務所名	可児市

竹之内橋 補修一般図(その2)


主桁 下面
平面図 S=1/75

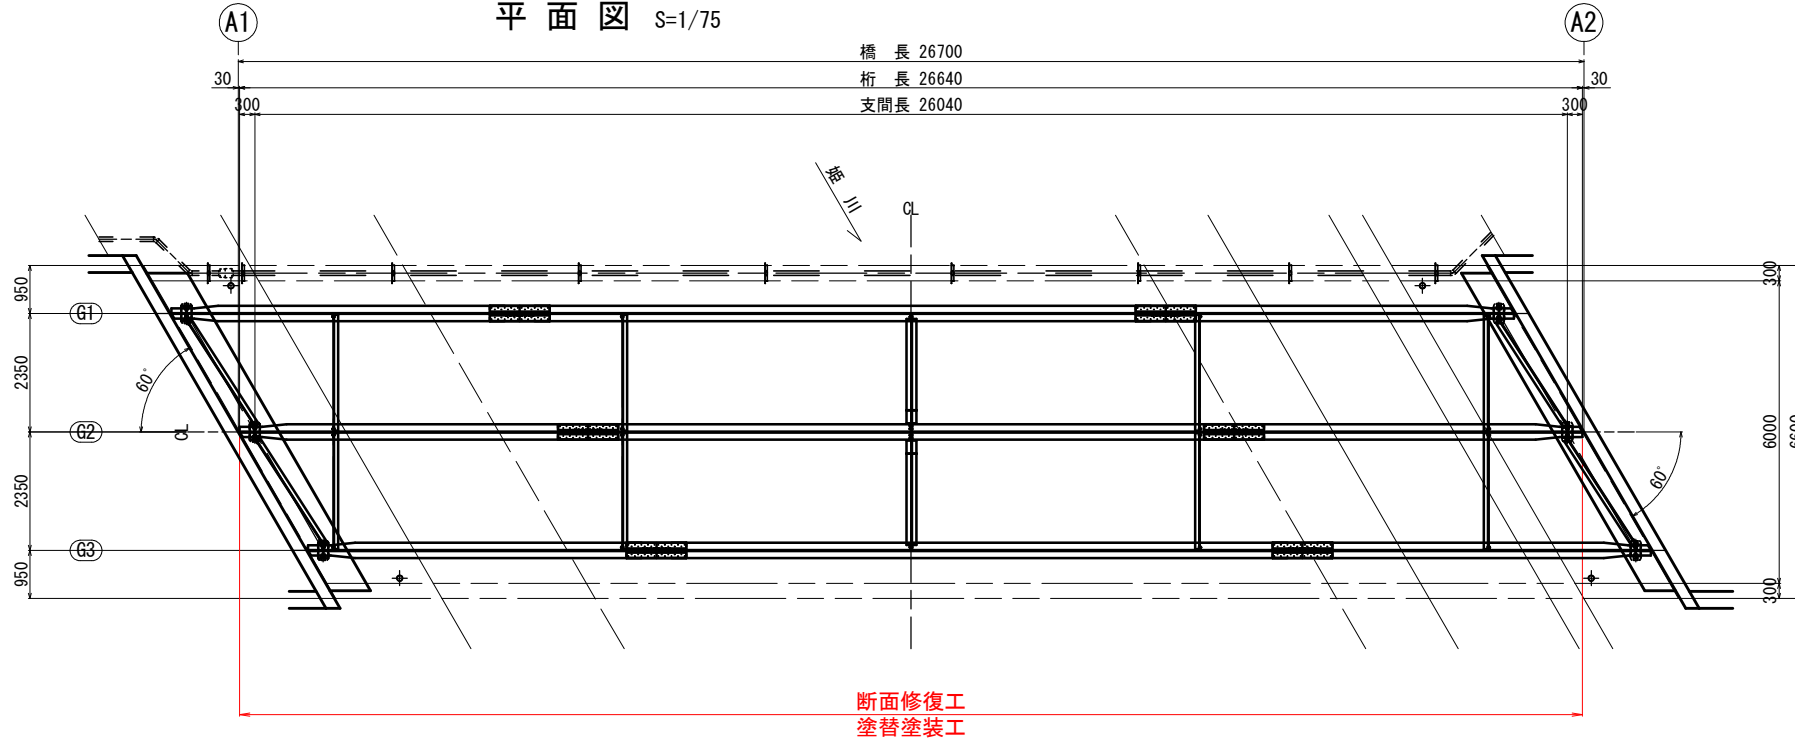


A1橋台 <Fix>
正面図 S=1/30

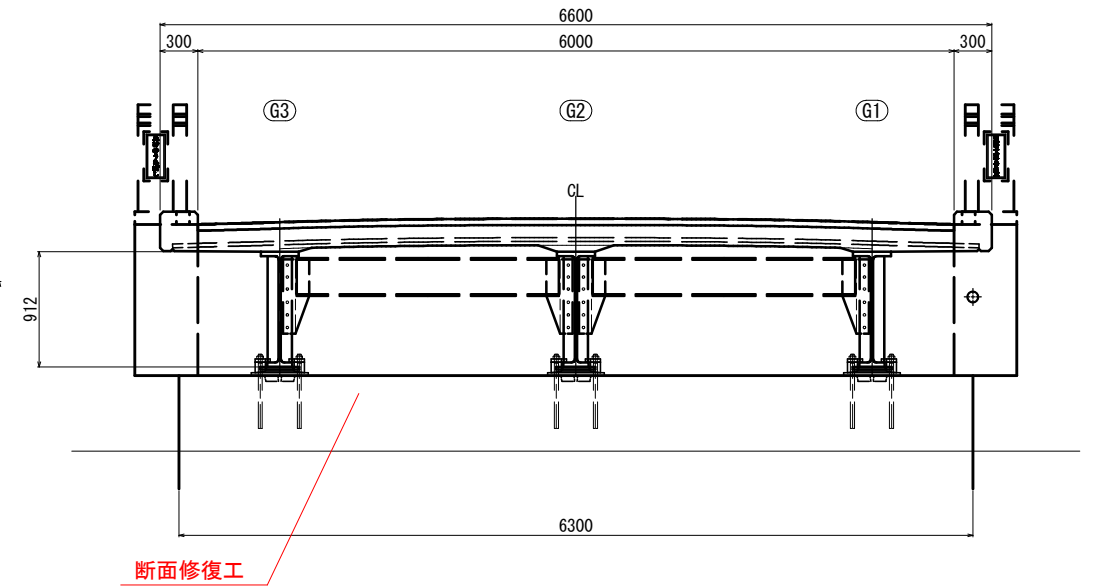


A2橋台 <Mov>
正面図 S=1/30

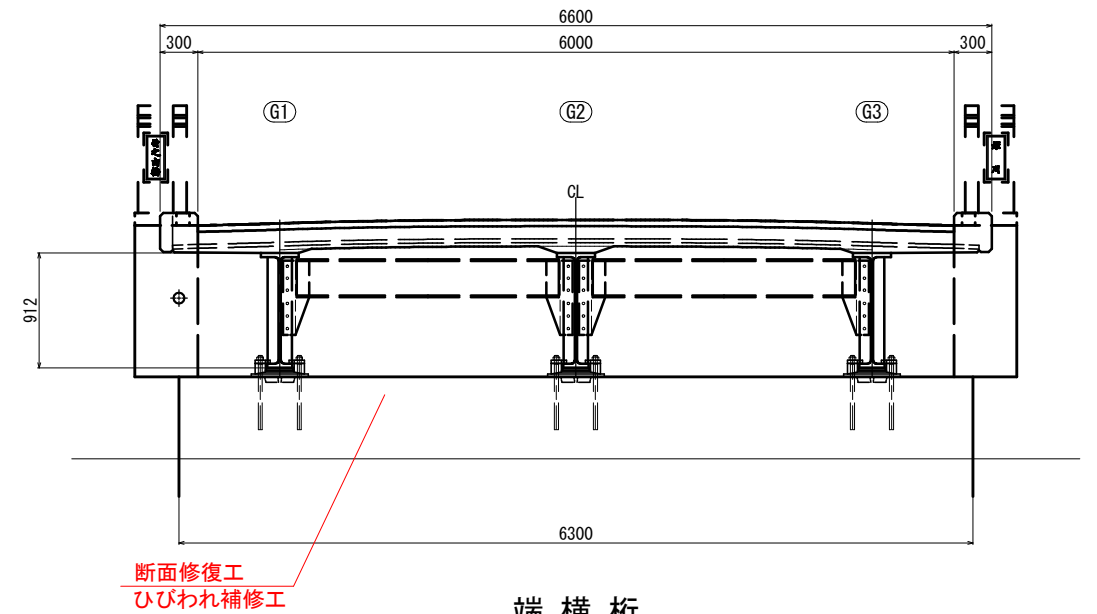


G3桁 (下流側)
側面図 S=1/75

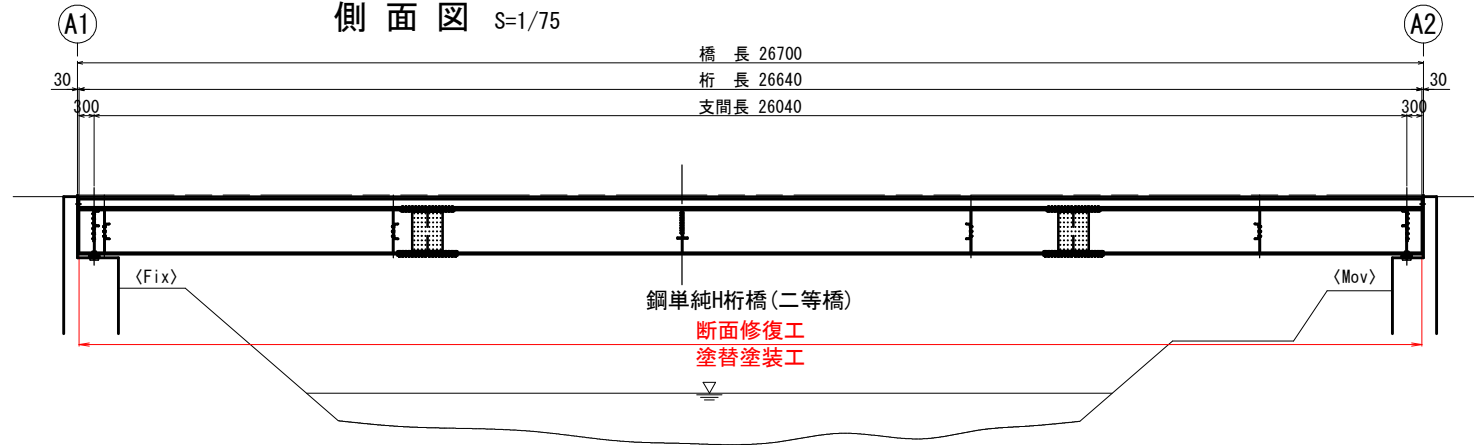

端横桁
展開図 S=1/30

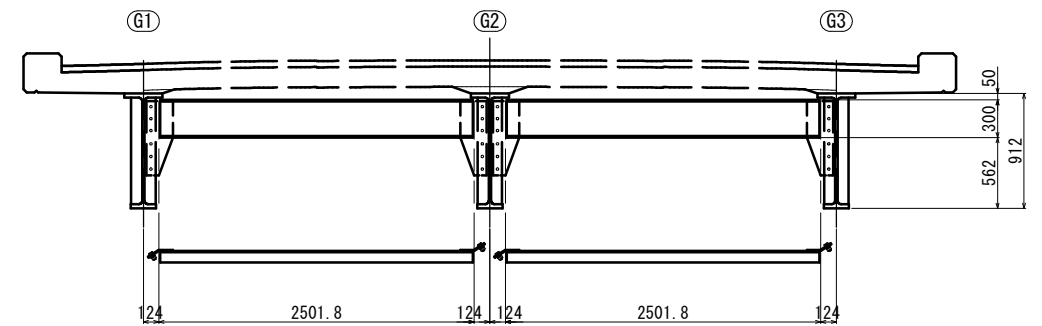


防護柵 (下流側)
側面図 S=1/75

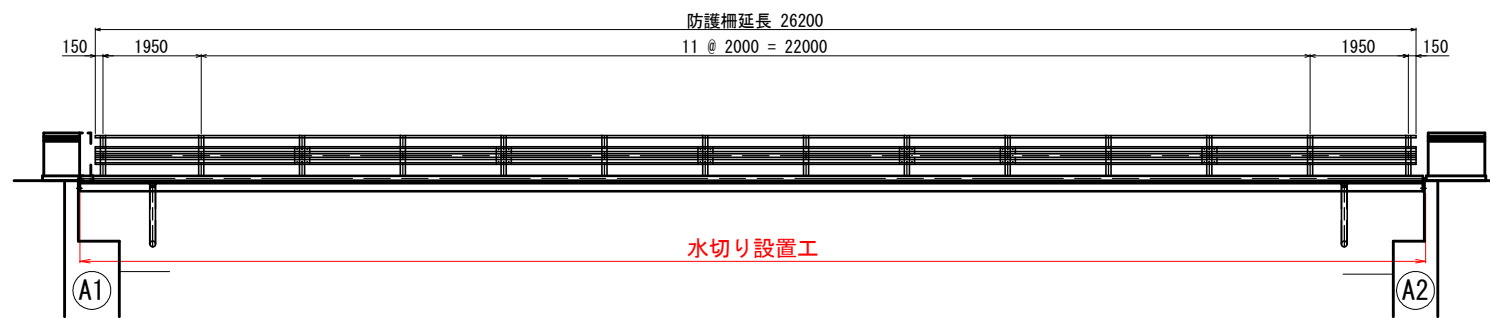


業務名/工事名	平成29年度 竹之内橋補修工事
路線・河川名等	市道 33号線
施工箇所名	岐阜県可児市下切地内
図面の種類	竹之内橋 補修一般図(その2)
縮尺	図示 図面番号 14 葉之内 5
事務所名	可児市

竹之内橋 舗装打換え工


舗装 撤去工
平面図 S=1/150

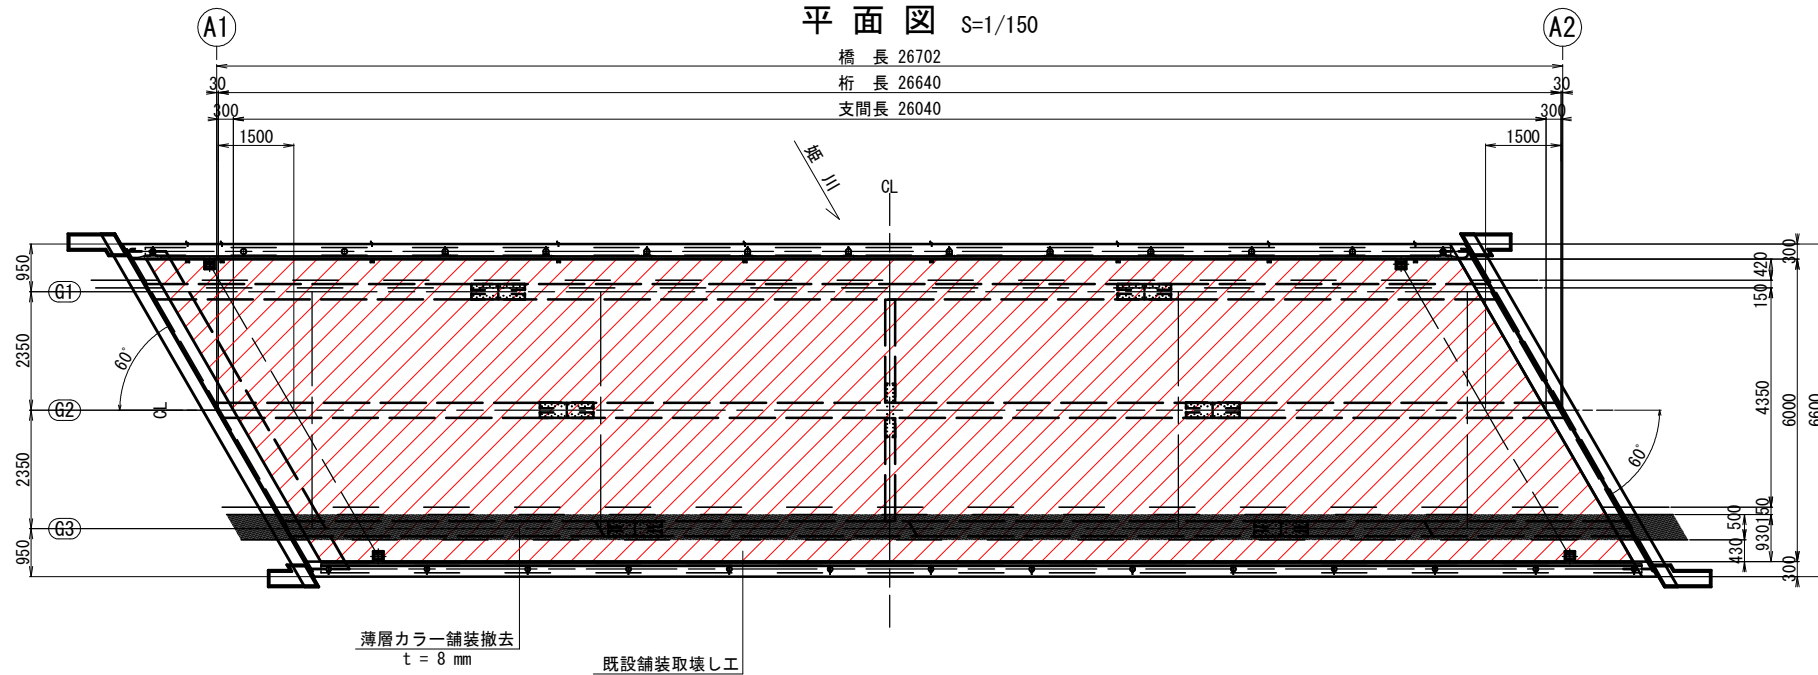


中間部
断面図 S=1/60

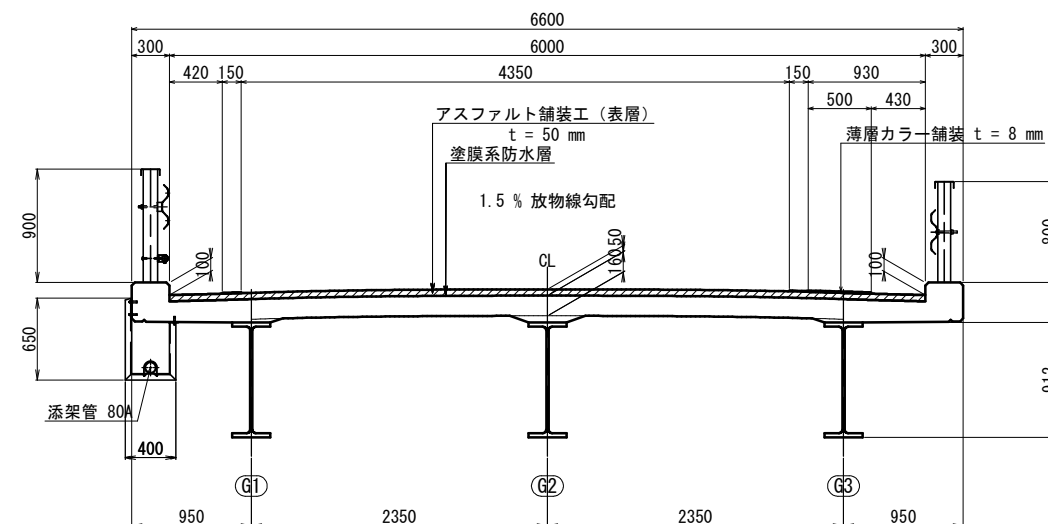

舗装 復旧工
平面図 S=1/150

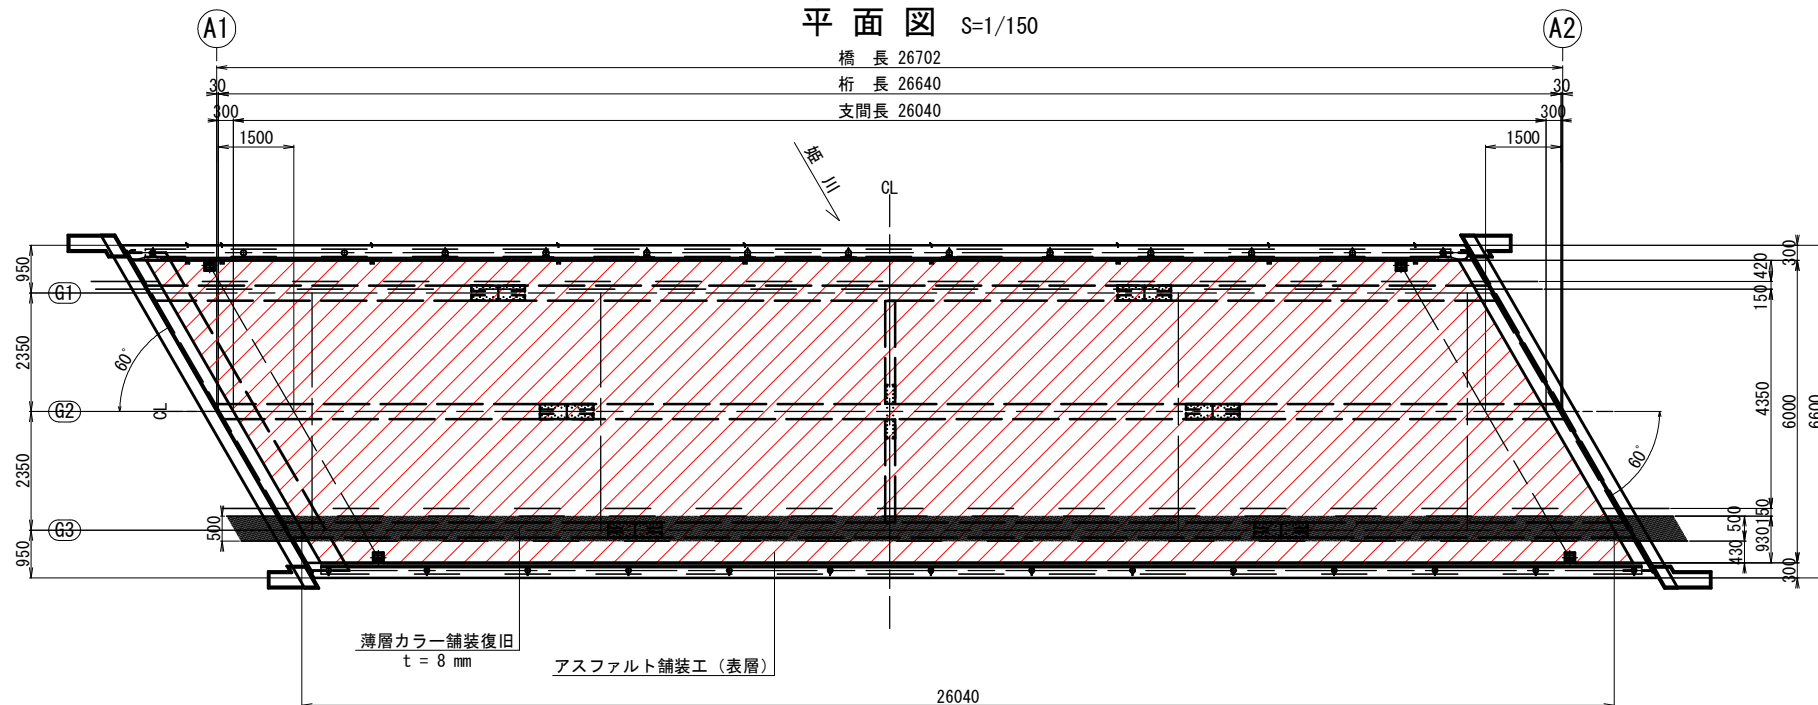

舗装構成図 S=1/1

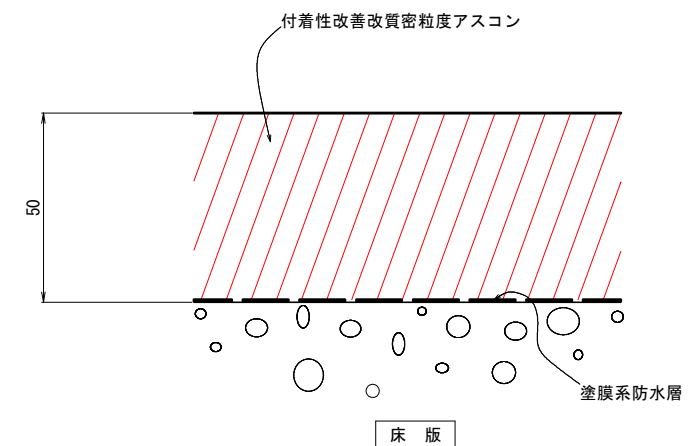


- 注記)
1. 製作及び施工に際しては、現場測定を行ない、既設の形状を確認のうえ実施すること。
 2. 現地状況に差違が生じた場合は、監督職員の下承を得た上で実施すること。

業務名/工事名	平成29年度 竹之内橋補修工事
路線・河川名等	市道 33号線
施工箇所名	岐阜県可児市下切地内
図面の種類	竹之内橋 舗装打換え工
縮尺	図示 図面番号 14 葉之内 6
事務所名	可児市

竹之内橋 橋面防水工

平面図 S=1/75



橋長 26702
 桁長 26640
 支間長 26040

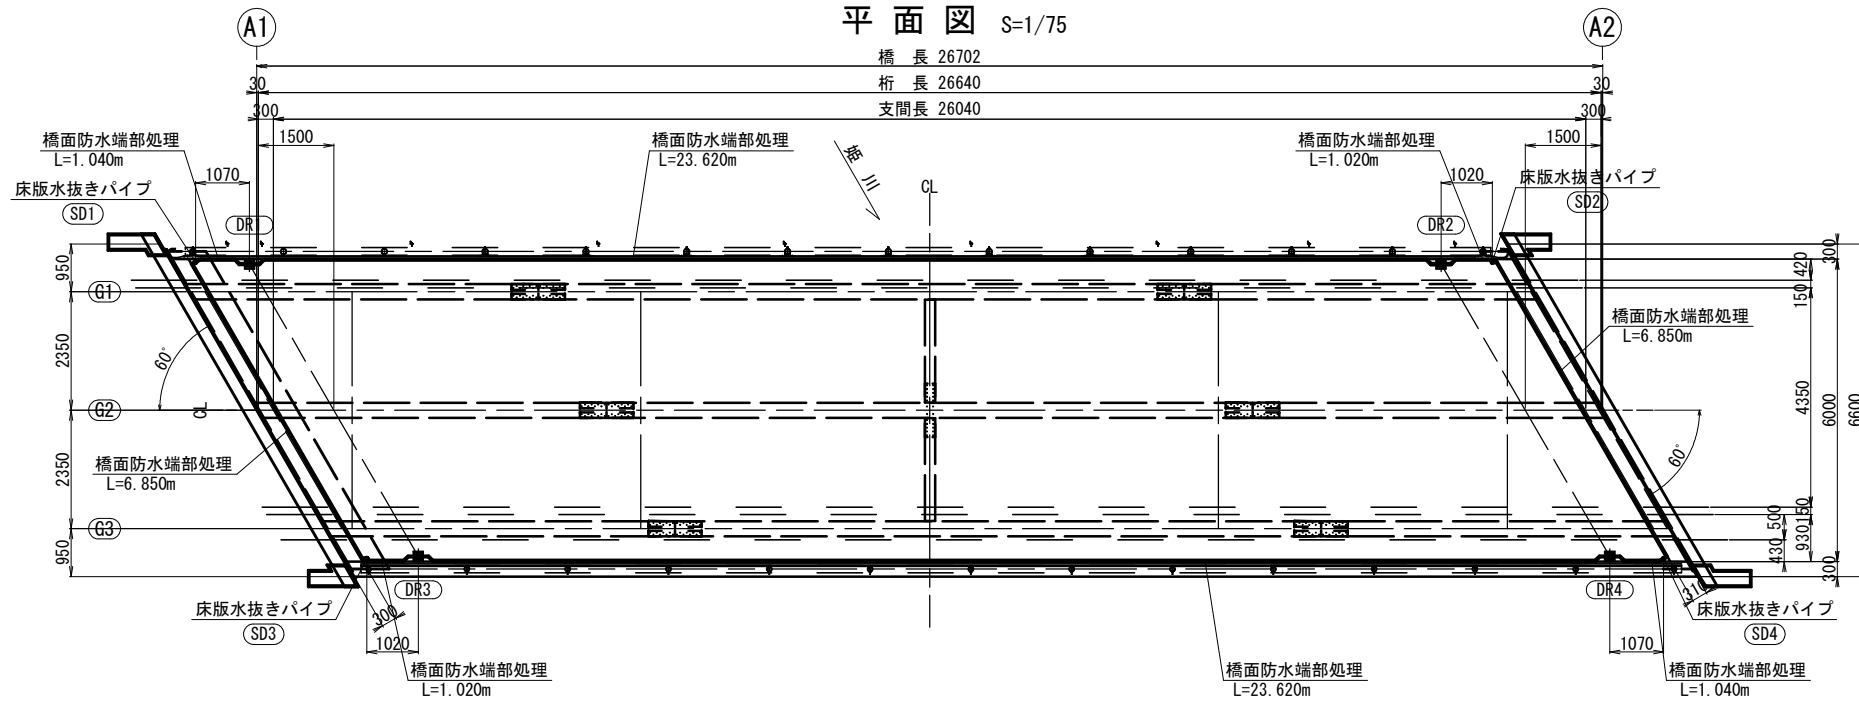

床版水抜きパイプ
 取付図 S=1/10


A1 (G1側), A2 (G3側)

A1 (G3側), A2 (G1側)

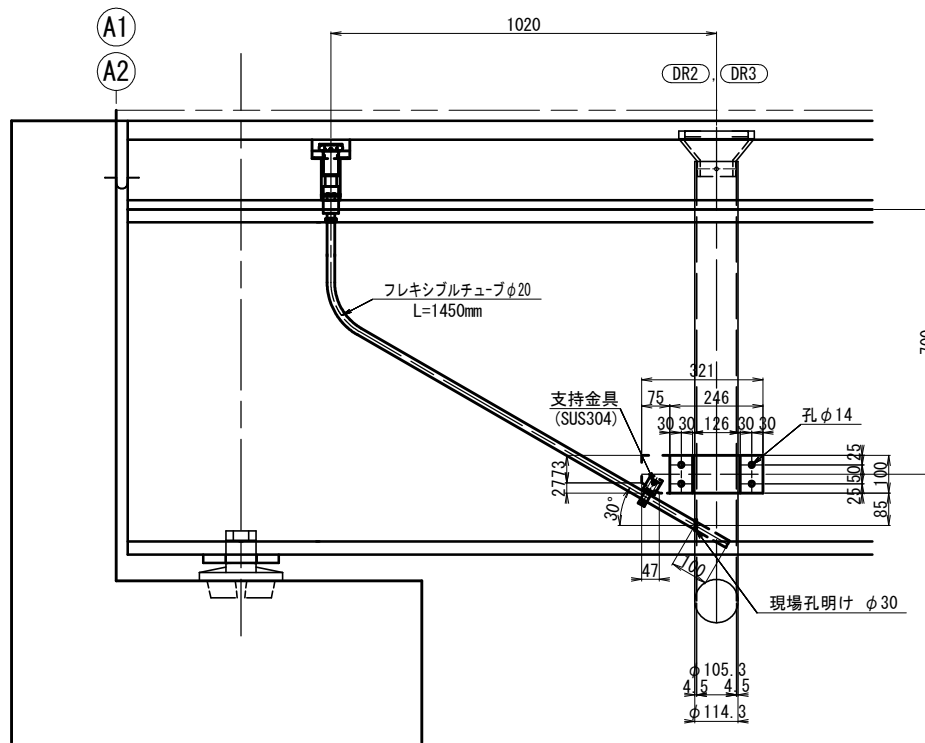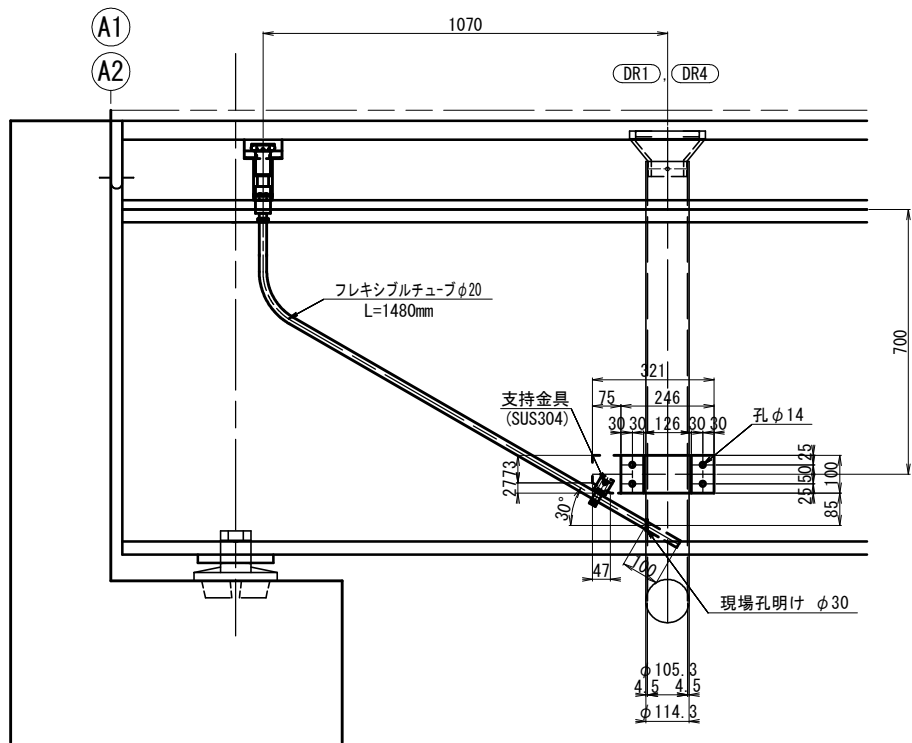


- 新設 取付金具
 1箇所当り材料 計4箇所
 1 - FB 100 x 6 x 373 (SS400)
 1 - FB 100 x 6 x 298 (SS400)
 4 - BN M12 x 40 <2-W付> (SS400)


防水層構成図

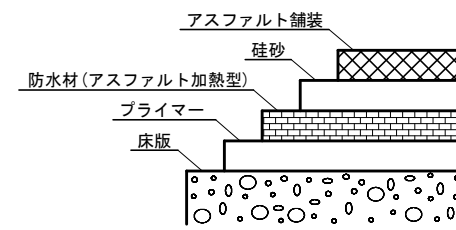


橋面防水
 重ね合わせ処理図 S=1/4
 (参考図)

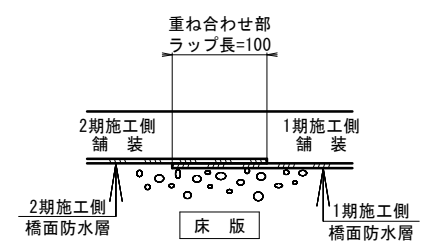


橋面防水端部処理
 詳細図 S=1/10

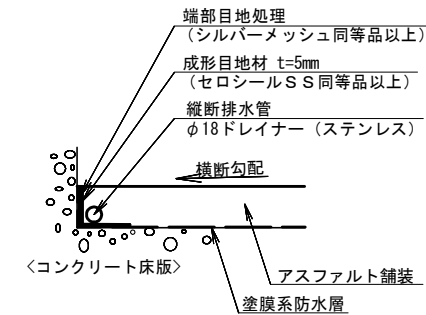


縦断排水管
 既設排水樹部 端部処理詳細図 S=1/10

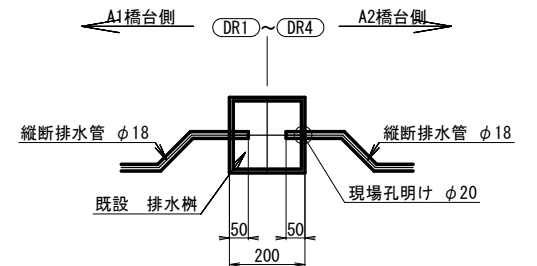

床版水抜きパイプ
 取付詳細図 S=1/10

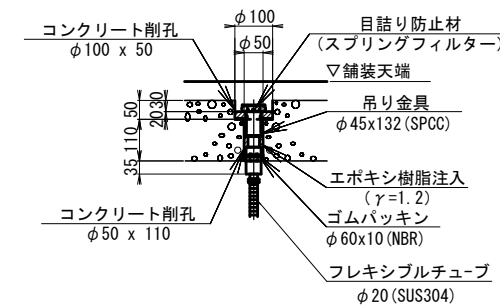

床版水抜きパイプ
 詳細図 S=1/10

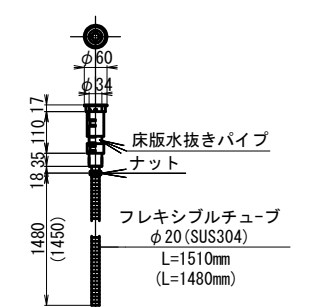


()内は、A1-G3桁側、A2-G1桁側を示す。

- 注記
 1. 製作及び施工に際しては、現場測定を行ない、既設の形状を確認のうえ実施すること。
 2. 現地状況に差違が生じた場合は、監督職員の下承を得た上で実施すること。
 3. 部材は、溶融亜鉛めっき仕上げとし、付着量はJIS H8641 HDZ55とする。但し、ボルト・ナット類はHDZ35とする。

PH1 (SUS304) = 4個


適合フランジ厚 t = 3 ~ 16 mm

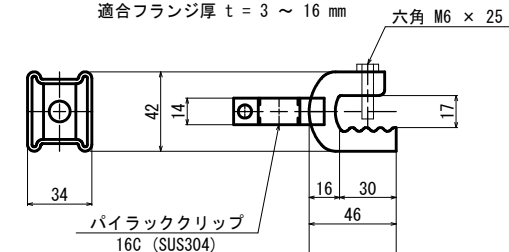


業務名/工事名	平成29年度 竹之内橋補修工事
路線・河川名等	市道 33号線
施工箇所名	岐阜県可児市下切地内
図面の種類	竹之内橋 橋面防水工
縮尺	図示 図面番号 14 葉之内 7
事務所名	可児市

竹之内橋 伸縮装置取替工(その1)


伸縮装置断面図 S=1:5
A1橋台 ST-20N相当品

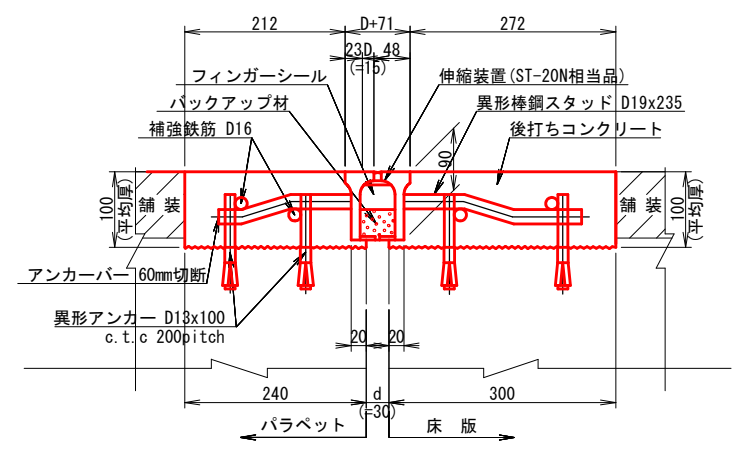


設置遊間表
A1橋台

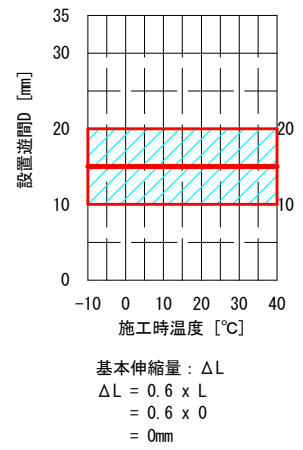


断面図 S=1:30
A1橋台

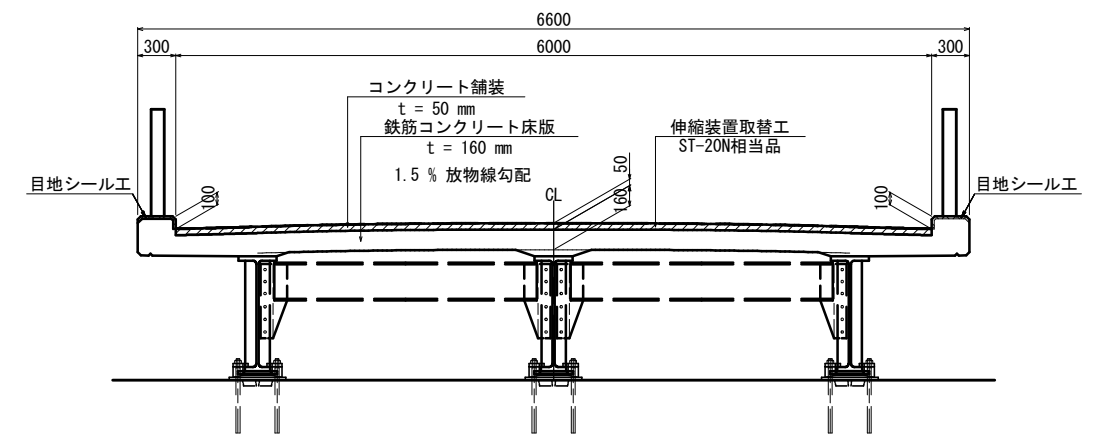


伸縮装置断面図 S=1:5
A2橋台 ST-30N相当品

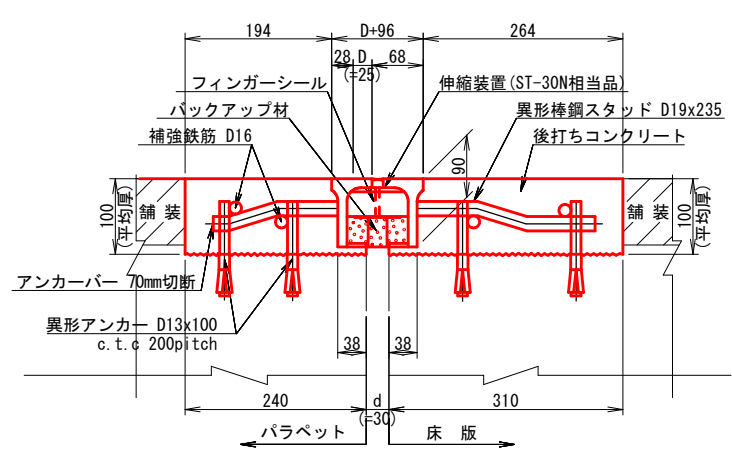


設置遊間表
A2橋台

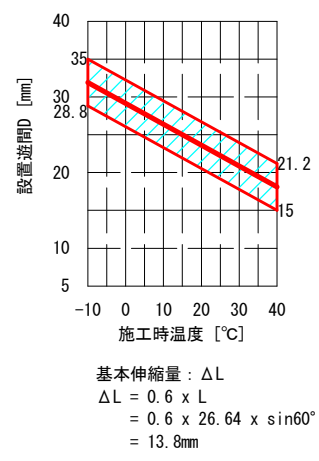

断面図 S=1:30
A2橋台

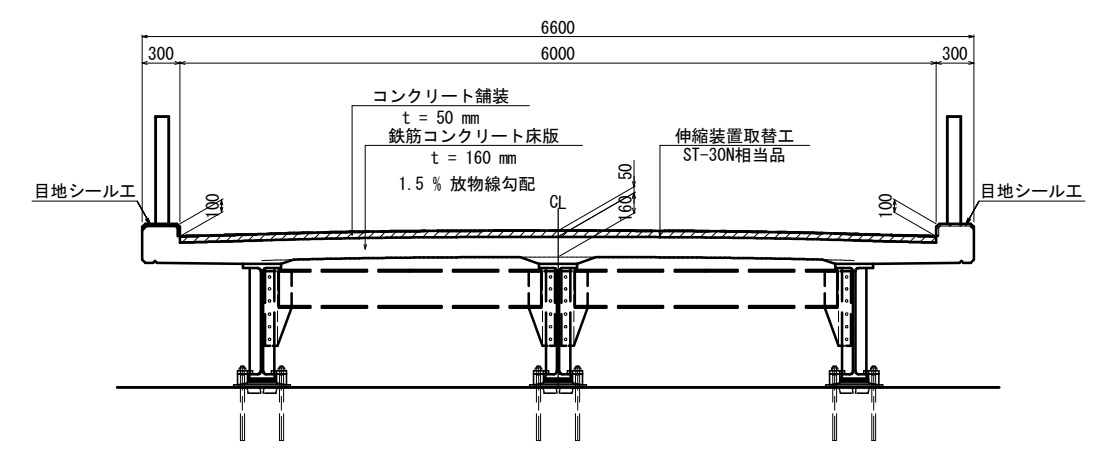

平面図 S=1:100

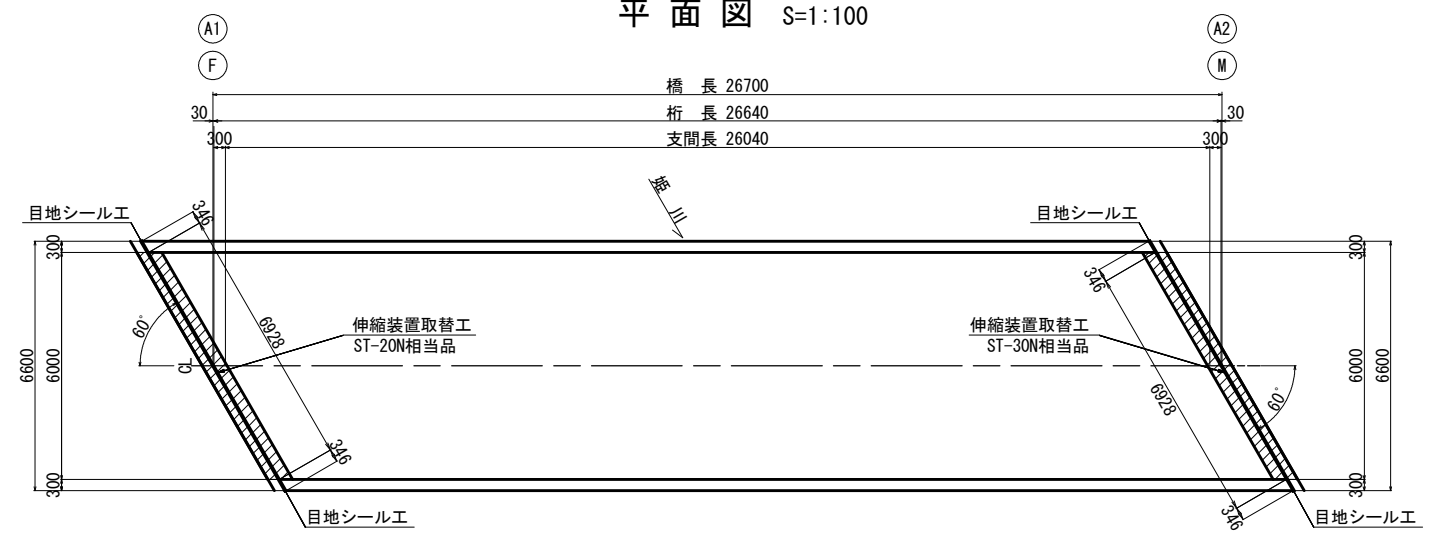


注記

1. ジョイントセット遊間Dは施工時の温度及び床版遊間dにより調整すること。
2. 既設ジョイント撤去時パラペット及び床版の脆弱な箇所は全て研りとのこと。
3. 床版遊間は現地調査の上調整すること。
4. ジョイントの裏込幅及びパラペット幅は現地調査の上調整すること。

業務名/工事名	平成29年度 竹之内橋補修工事
路線・河川名等	市道 33号線
施工箇所名	岐阜県可児市下切地内
図面の種類	竹之内橋 伸縮装置取替工(その1)
縮尺	図示 図面番号 14 葉之内 8
事務所名	可児市

竹之内橋 伸縮装置取替工(その2)


平面図 S=1:20
A1橋台

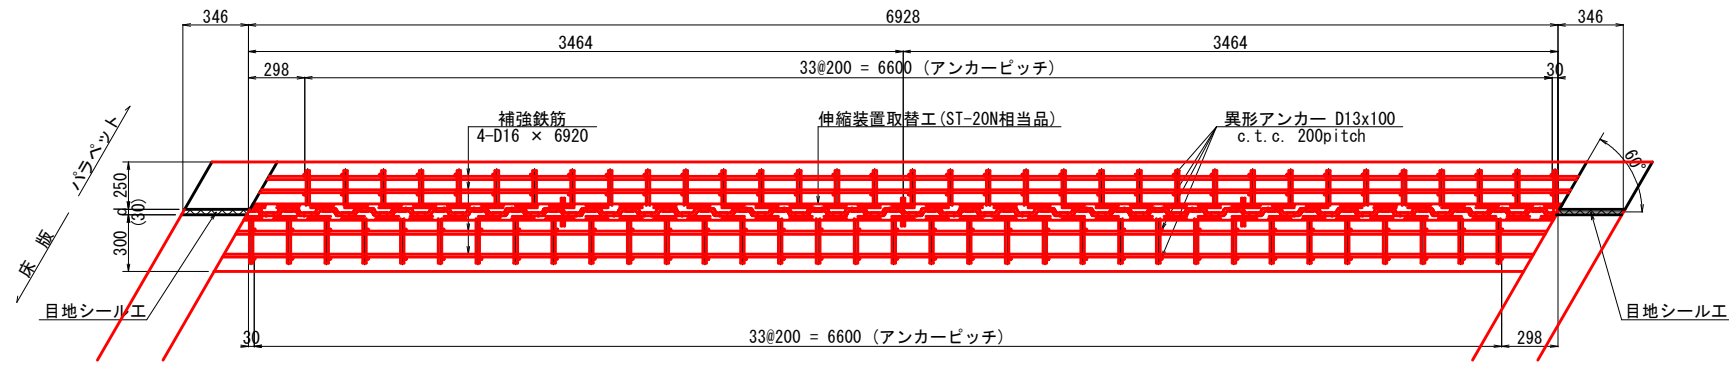

材料表

材 料 名	規格・仕様	単位	A1橋台	A2橋台	合 計	摘 要
伸縮装置取替工施工延長		m	6.928	6.928	13.856	
ジョイント本体	ST-20N相当品	m	6.92		6.92	
	ST-30N相当品	m		6.92	6.92	
後打ちコンクリート		m ³	0.3	0.3	0.6	
鉄筋	SD345 D16	kg	43	43	86	
異形アンカー	D13x100 c. t. c. 200pitch	本	136	136	272	
目地シール工施工延長		m	0.892	0.892	1.784	
プライマー	シリコーン樹脂用	g	7	7	14	
シーリング材	シリコーン樹脂	L	0.54	0.54	1.07	
バックアップ材		m	0.892	0.892	1.784	

平面図 S=1:20
目地シール工 S=1:10

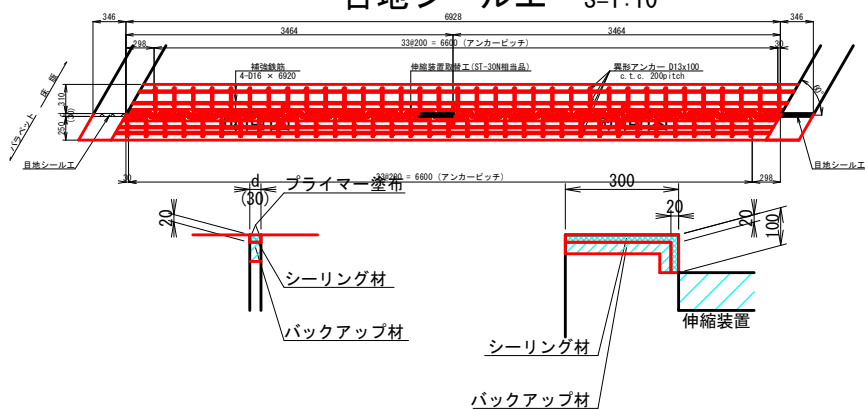


注 記

1. ジョイントセット遊間Dは施工時の温度及び床版遊間dにより調整すること。
2. 既設ジョイント撤去時パラペット及び床版の脆弱な箇所は全て研りとのこと。
3. 床版遊間は現地調査の上調整すること。
4. ジョイントの裏込幅及びパラペット幅は現地調査の上調整すること。


業務名/工事名	平成29年度 竹之内橋補修工事		
路線・河川名等	市道 33号線		
施工箇所名	岐阜県可児市下切地内		
図面の種類	竹之内橋 伸縮装置取替工(その2)		
縮 尺	図 示	図面番号	14 葉之内 9
事務所名	可 児 市		

竹之内橋 水切り設置工


平面図 S=1/100

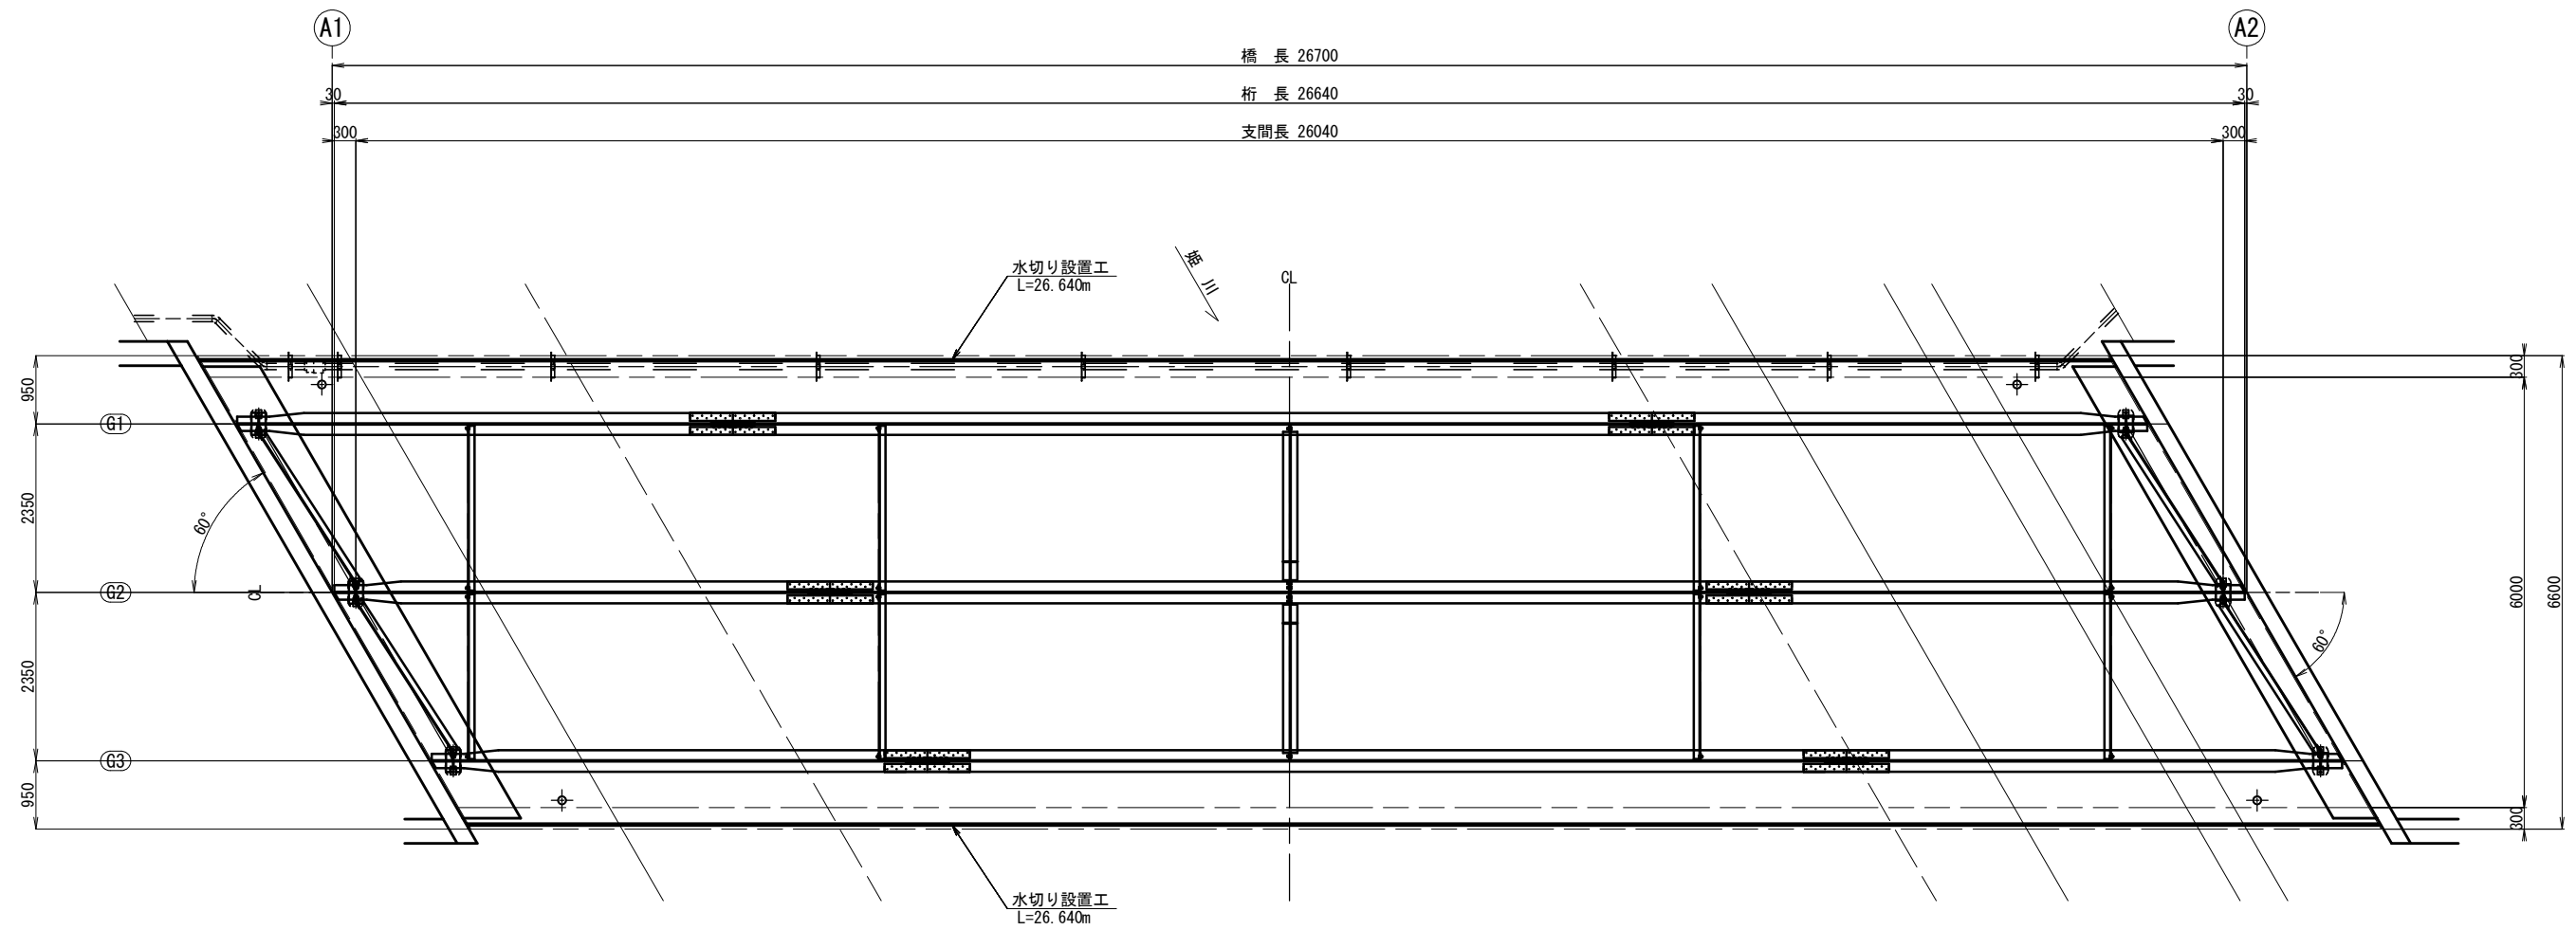


中間部
断面図 S=1/60

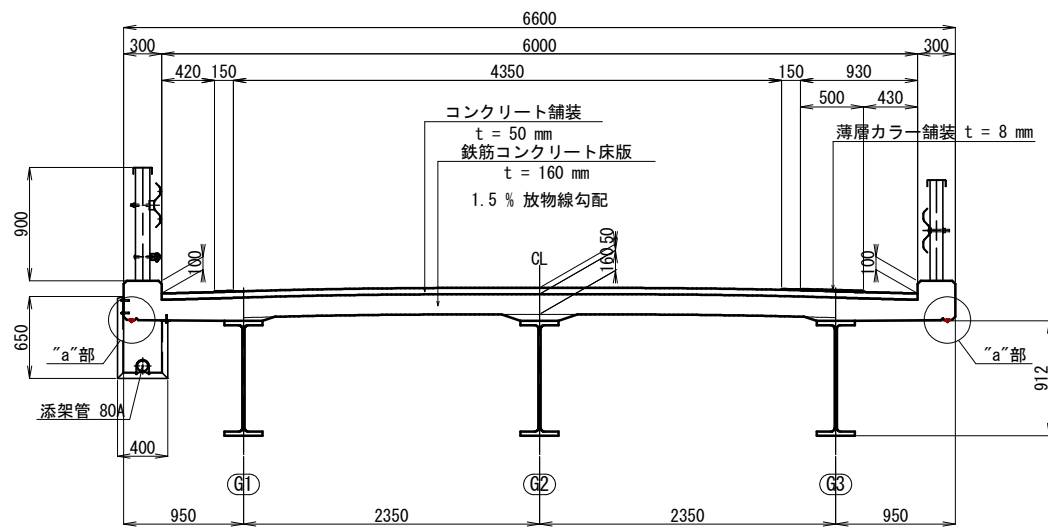

a部詳細 S=1/1

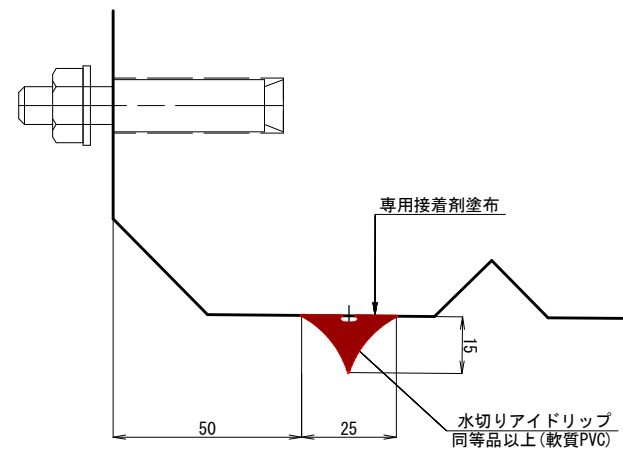

b部詳細 S=1/1

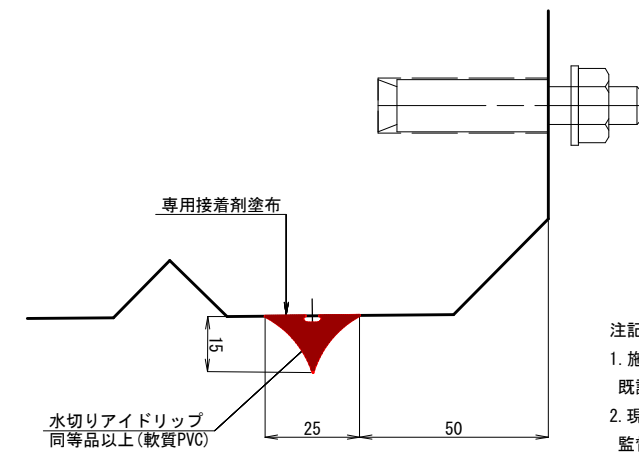


- 注記)
1. 施工に際しては、現場計測を行い、既設の形状を確認の上で実施すること。
 2. 現地状況に差違が生じた場合は、監督職員の下承を得た上で実施すること。

業務名/工事名	平成29年度 竹之内橋補修工事
路線・河川名等	市道 33号線
施工箇所名	岐阜県可児市下切地内
図面の種類	竹之内橋 水切り設置工
縮尺	図示 図面番号 14 葉之内 10
事務所名	可児市

竹之内橋 橋梁補修工(その1)

(断面修復工・ひび割れ補修工)

上流側地覆側面 S=1/50

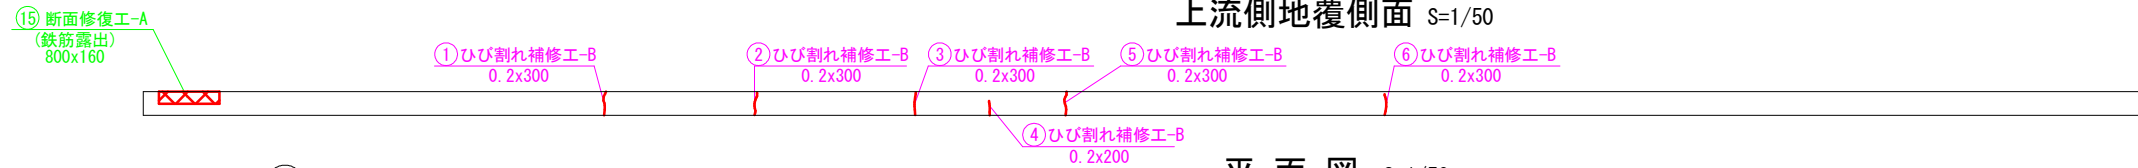


平面図 S=1/50

橋長 26700





桁長 26640

支間長 26040

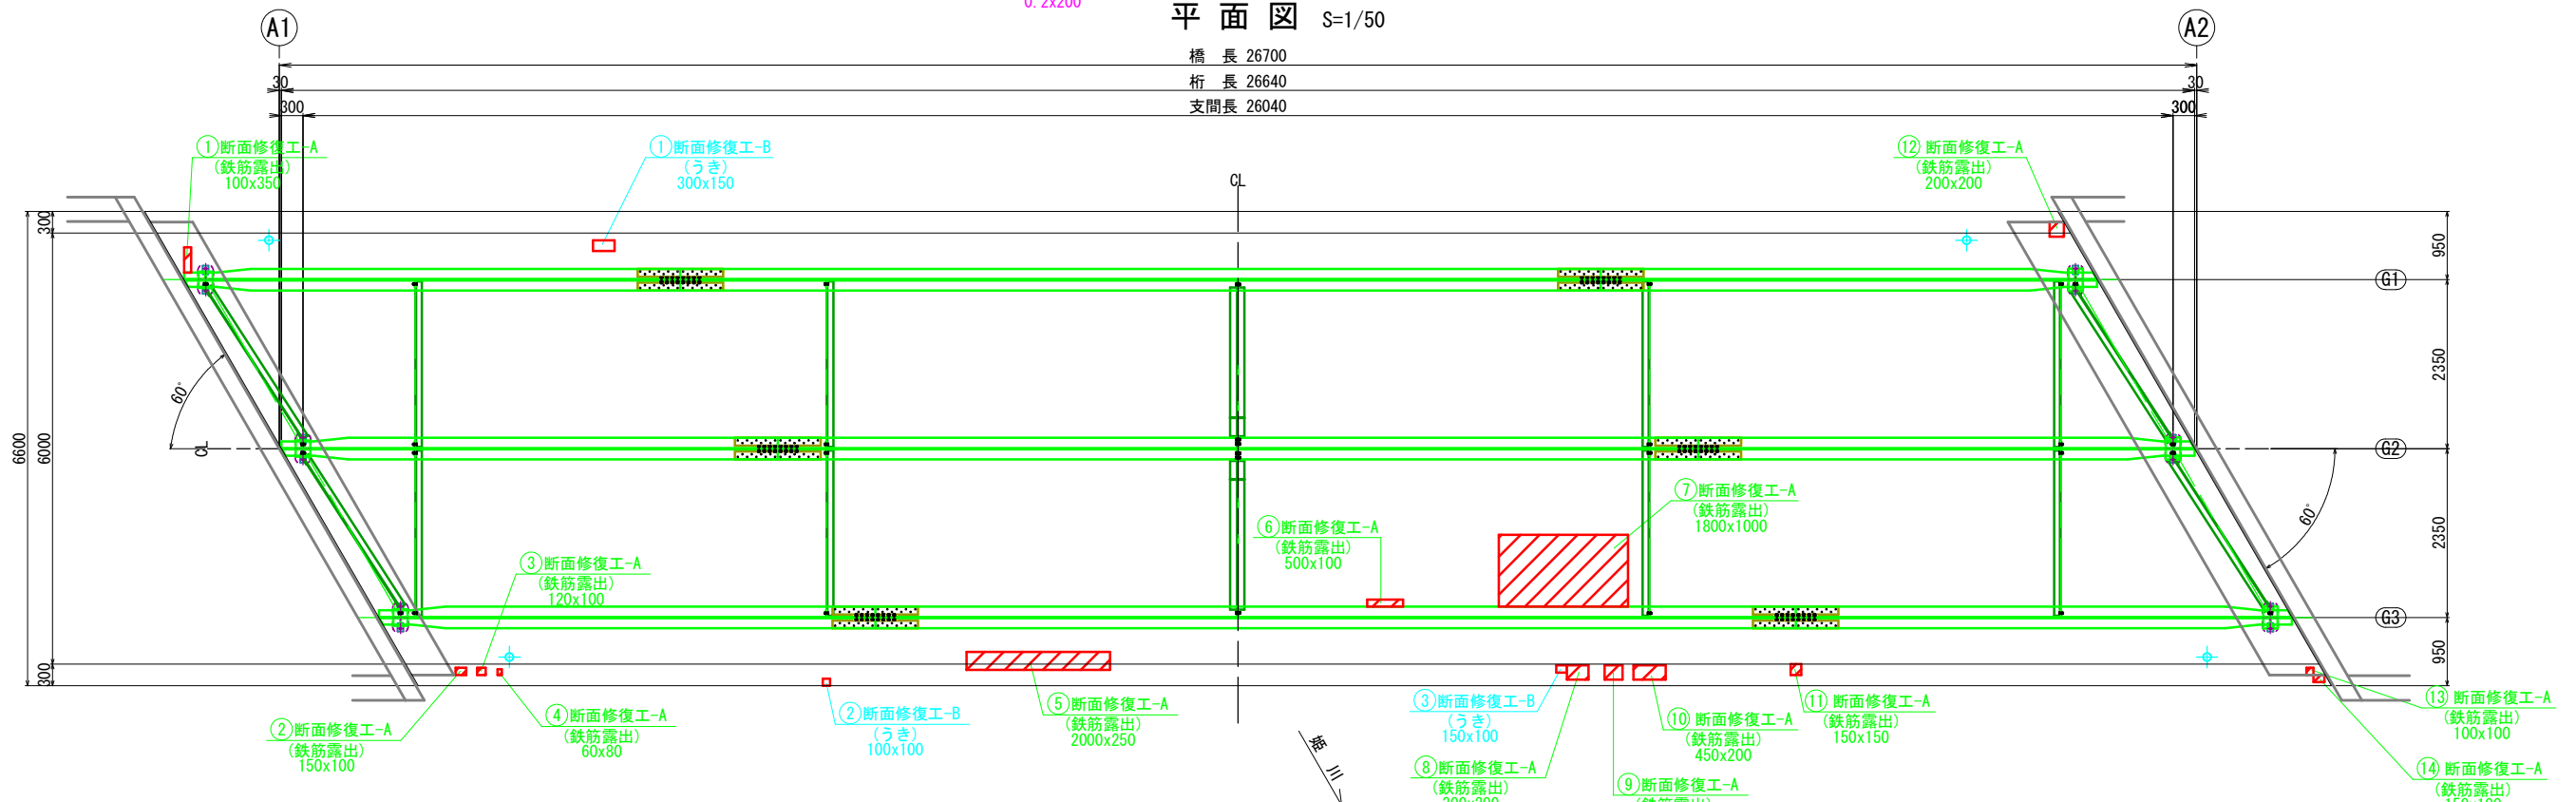



下流側地覆側面 S=1/50

断面修復工詳細図

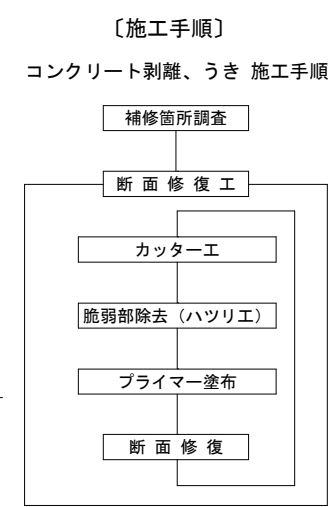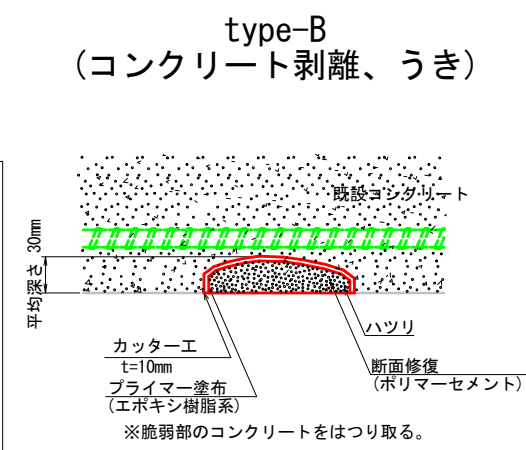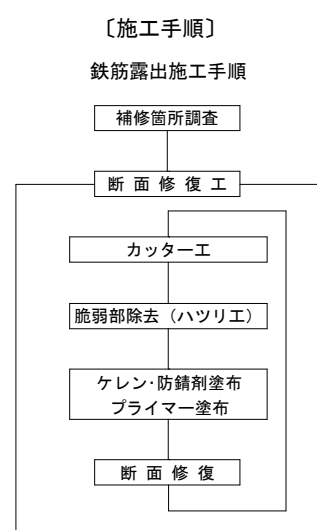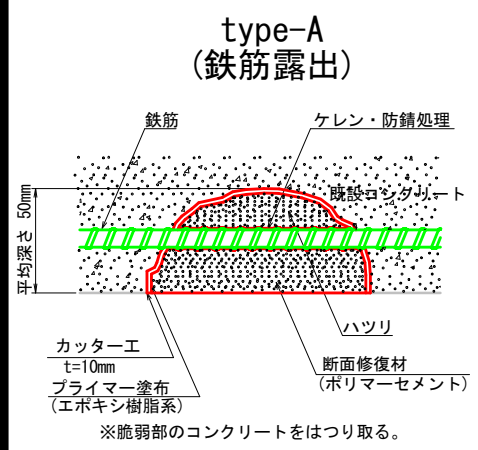



ひび割れ補修工 詳細図 type-A

Uカット充填工法(可とう性エポキシ樹脂)

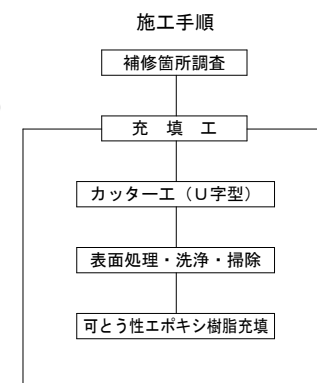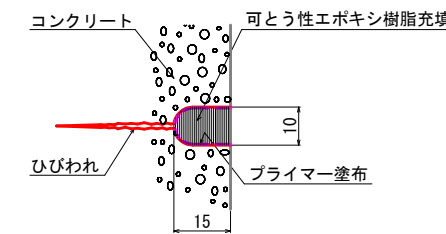

ひび割れ補修工詳細図 type-B

低圧注入工法(エポキシ樹脂)

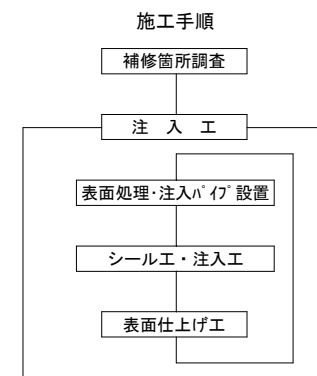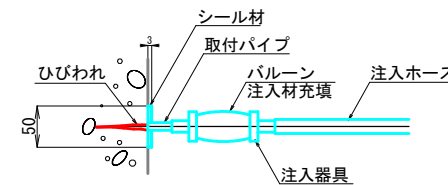

注記)

1. 製作及び施工に際しては、現場測定を行ない、既設の形状を確認のうえ実施すること。
2. 現地状況に差違が生じた場合は、監督職員の下承を得た上で実施すること。





業務名/工事名	平成29年度 竹之内橋補修工事
路線・河川名等	市道 33号線
施工箇所名	岐阜県可児市下切地内
図面の種類	竹之内橋 橋梁補修工(その1)
縮尺	図示 図面番号 14 葉之内 11
事務所名	可児市

竹之内橋 橋梁補修工(その2)

(断面修復工・ひび割れ補修工)


A1橋台 S=1/30

A2橋台 S=1/30

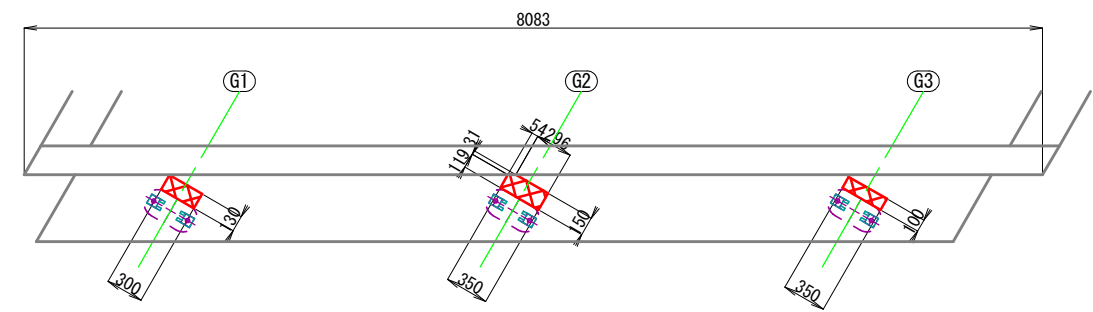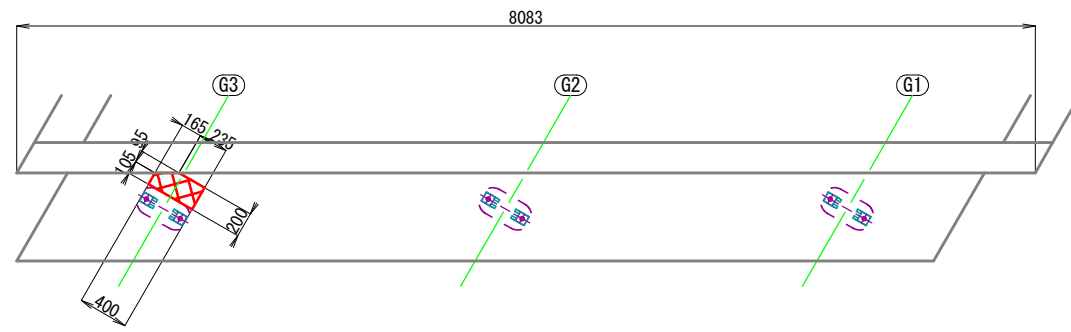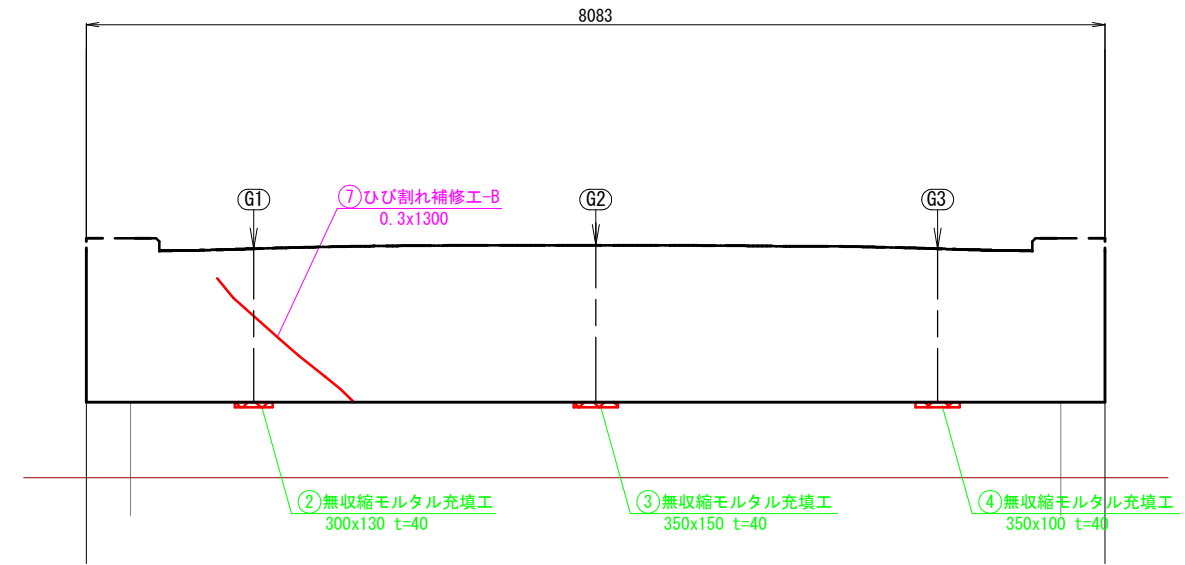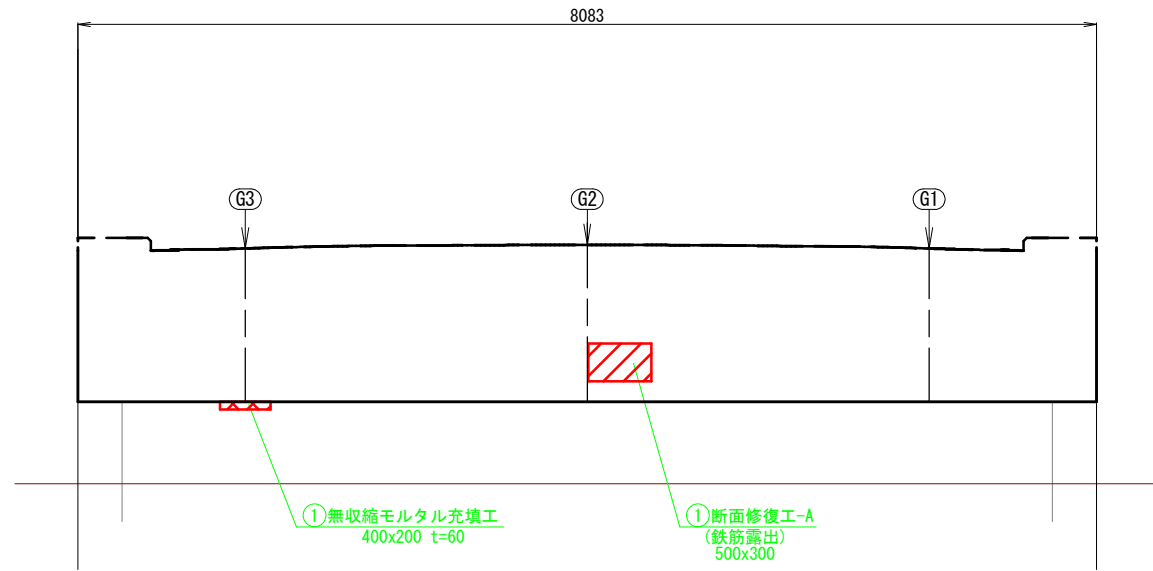


断面修復工詳細図



ひび割れ補修工詳細図
type-B

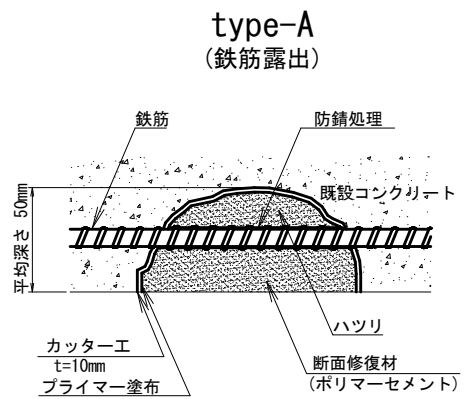

※はつりにより鉄筋が露出した場合は鉄筋防錆工を実施

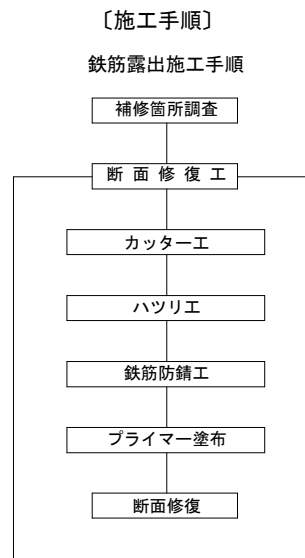




低圧注入工法(エポキシ樹脂)

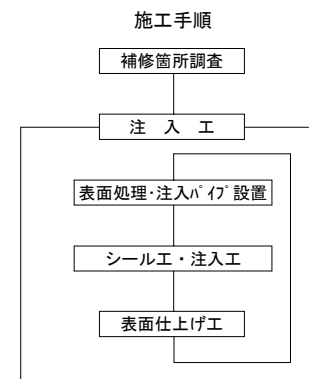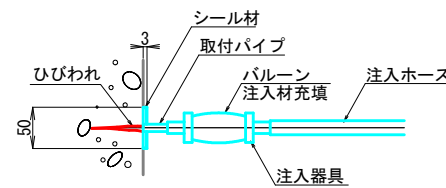


- 注記)
1. 製作及び施工に際しては、現場測定を行ない、既設の形状を確認のうえ実施すること。
 2. 現地状況に差違が生じた場合は、監督職員の下承を得た上で実施すること。

業務名/工事名	平成28年度 竹之内橋補修工事		
路線・河川名等	市道 33号線		
施工箇所名	岐阜県可児市下切地内		
図面の種類	竹之内橋 橋梁補修工(その2)		
縮尺	図示	図面番号	14 葉之内 12
事務所名	可児市		

竹之内橋 塗替塗装工

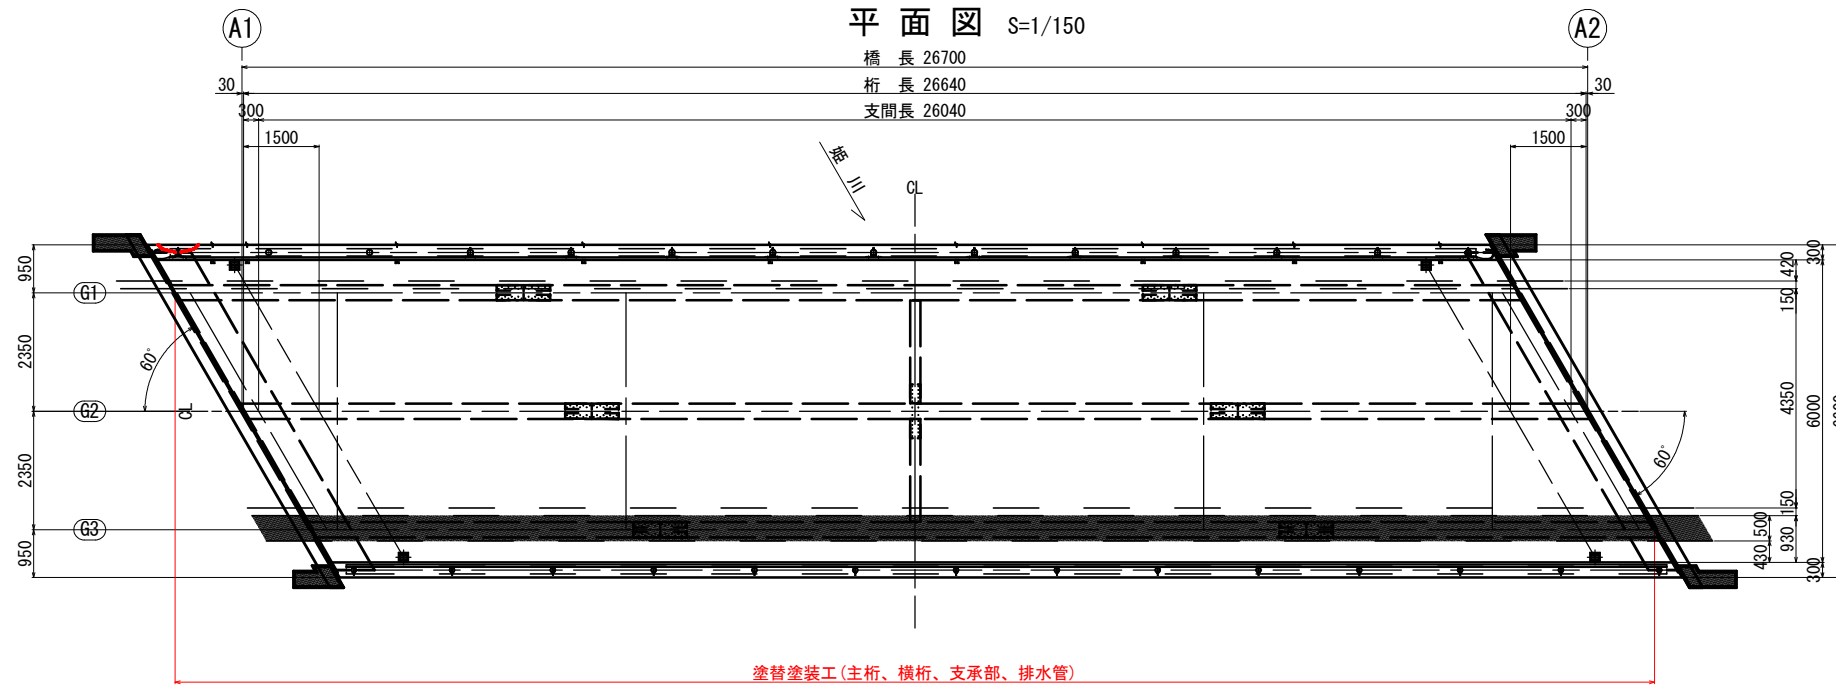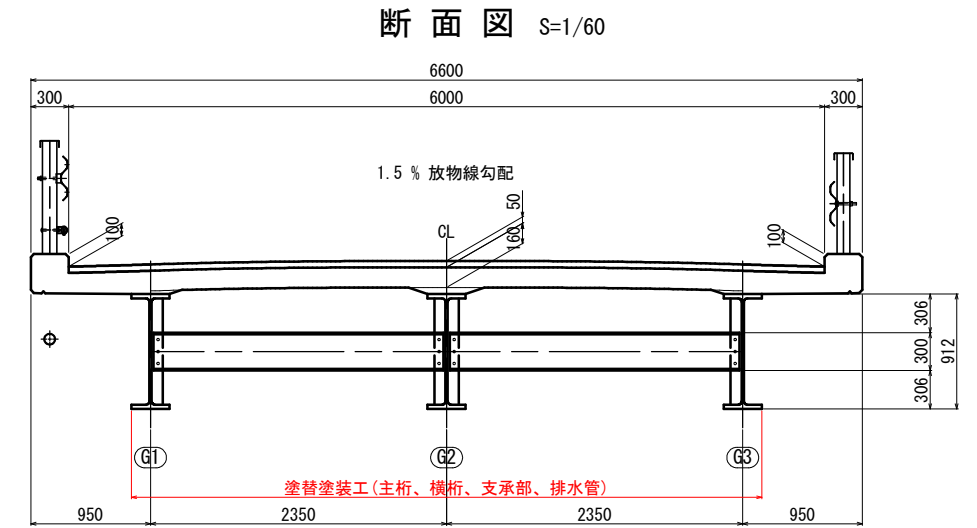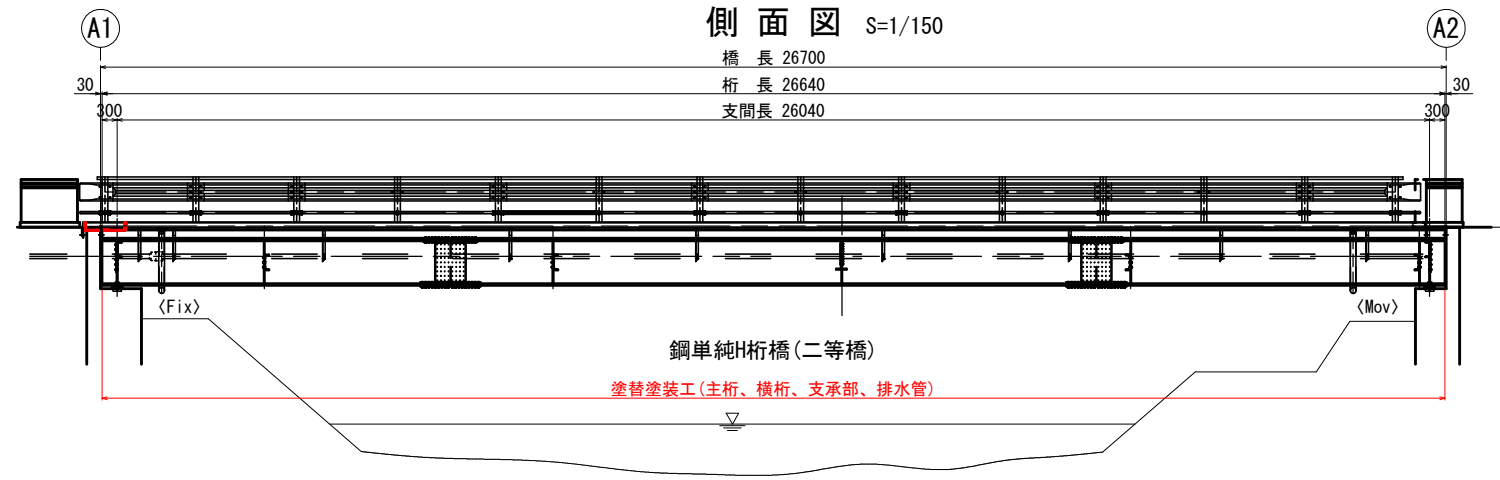

塗装工程図

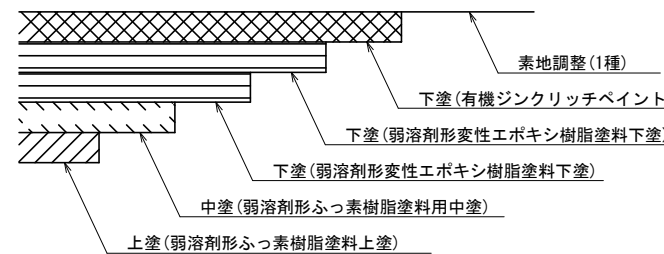

塗装仕様(Rc-I) (はけ・ローラー)

塗装工程	塗料名	使用量 (g/m ²)
素地調整	1種	
下塗	有機ジンクリッチペイント	(600)
下塗	弱溶剤形変性エポキシ樹脂塗料下塗	240
下塗	弱溶剤形変性エポキシ樹脂塗料下塗	240
中塗	弱溶剤形ふっ素樹脂塗料用中塗	170
上塗	弱溶剤形ふっ素樹脂塗料上塗	140


注記)

1. 施工に際しては、現場計測を行い、既設の形状を確認の上で実施すること。
2. 現地状況に差違が生じた場合は、監督職員の下承を得た上で実施すること。


業務名/工事名	平成29年度 竹之内橋補修工事
路線・河川名等	市道 33号線
施工箇所名	岐阜県可児市下切地内
図面の種類	竹之内橋 塗替塗装工
縮尺	図示 図面番号 14 葉之内 13
事務所名	可児市

竹之内橋 足場図(参考図)


側面図 S=1/100

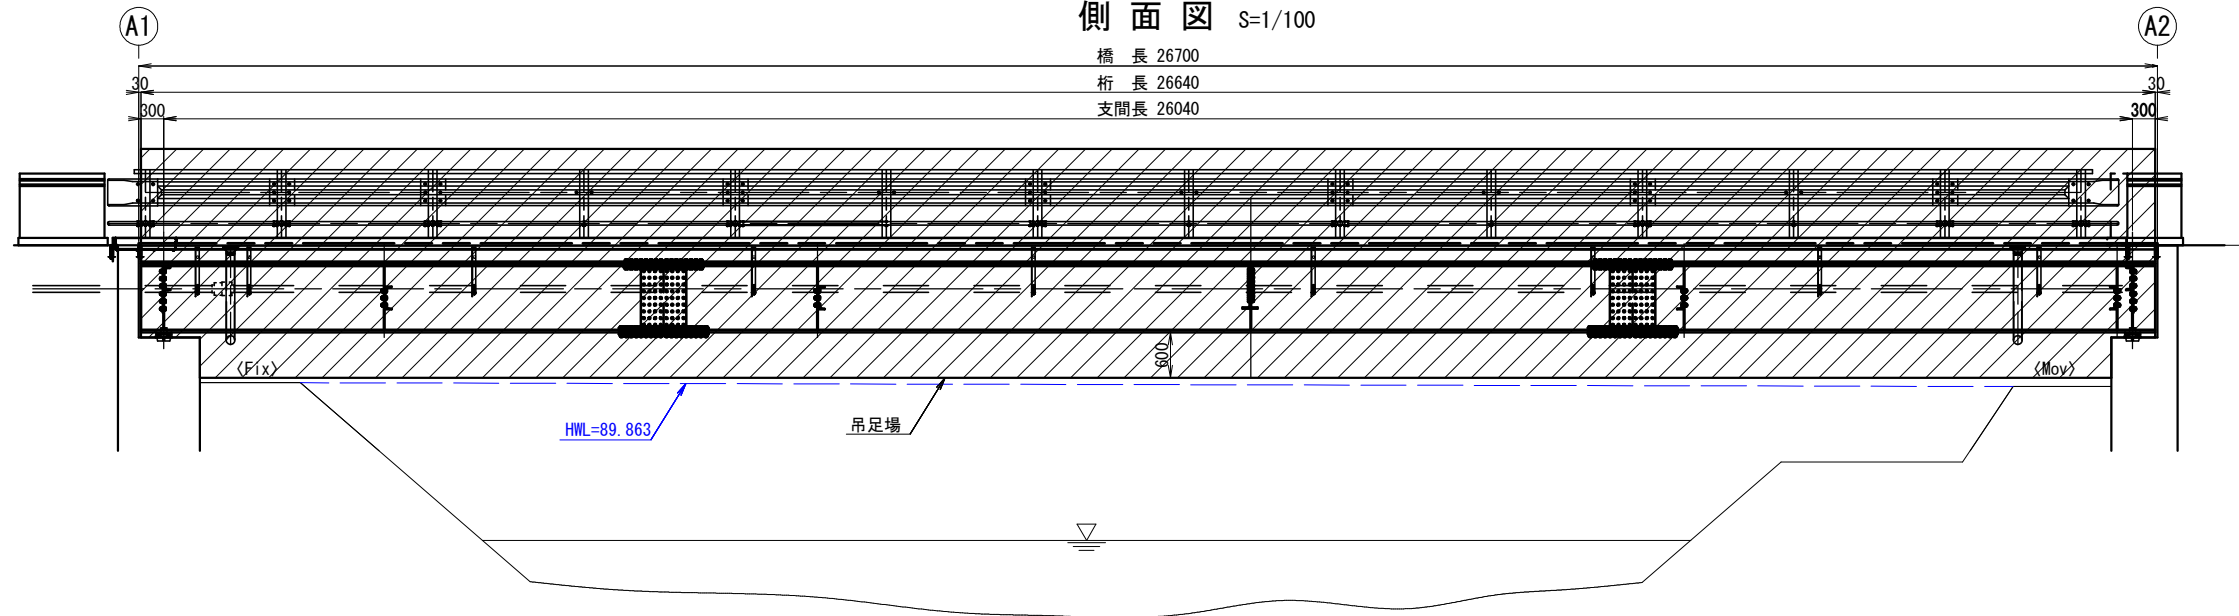

平面図 S=1/100

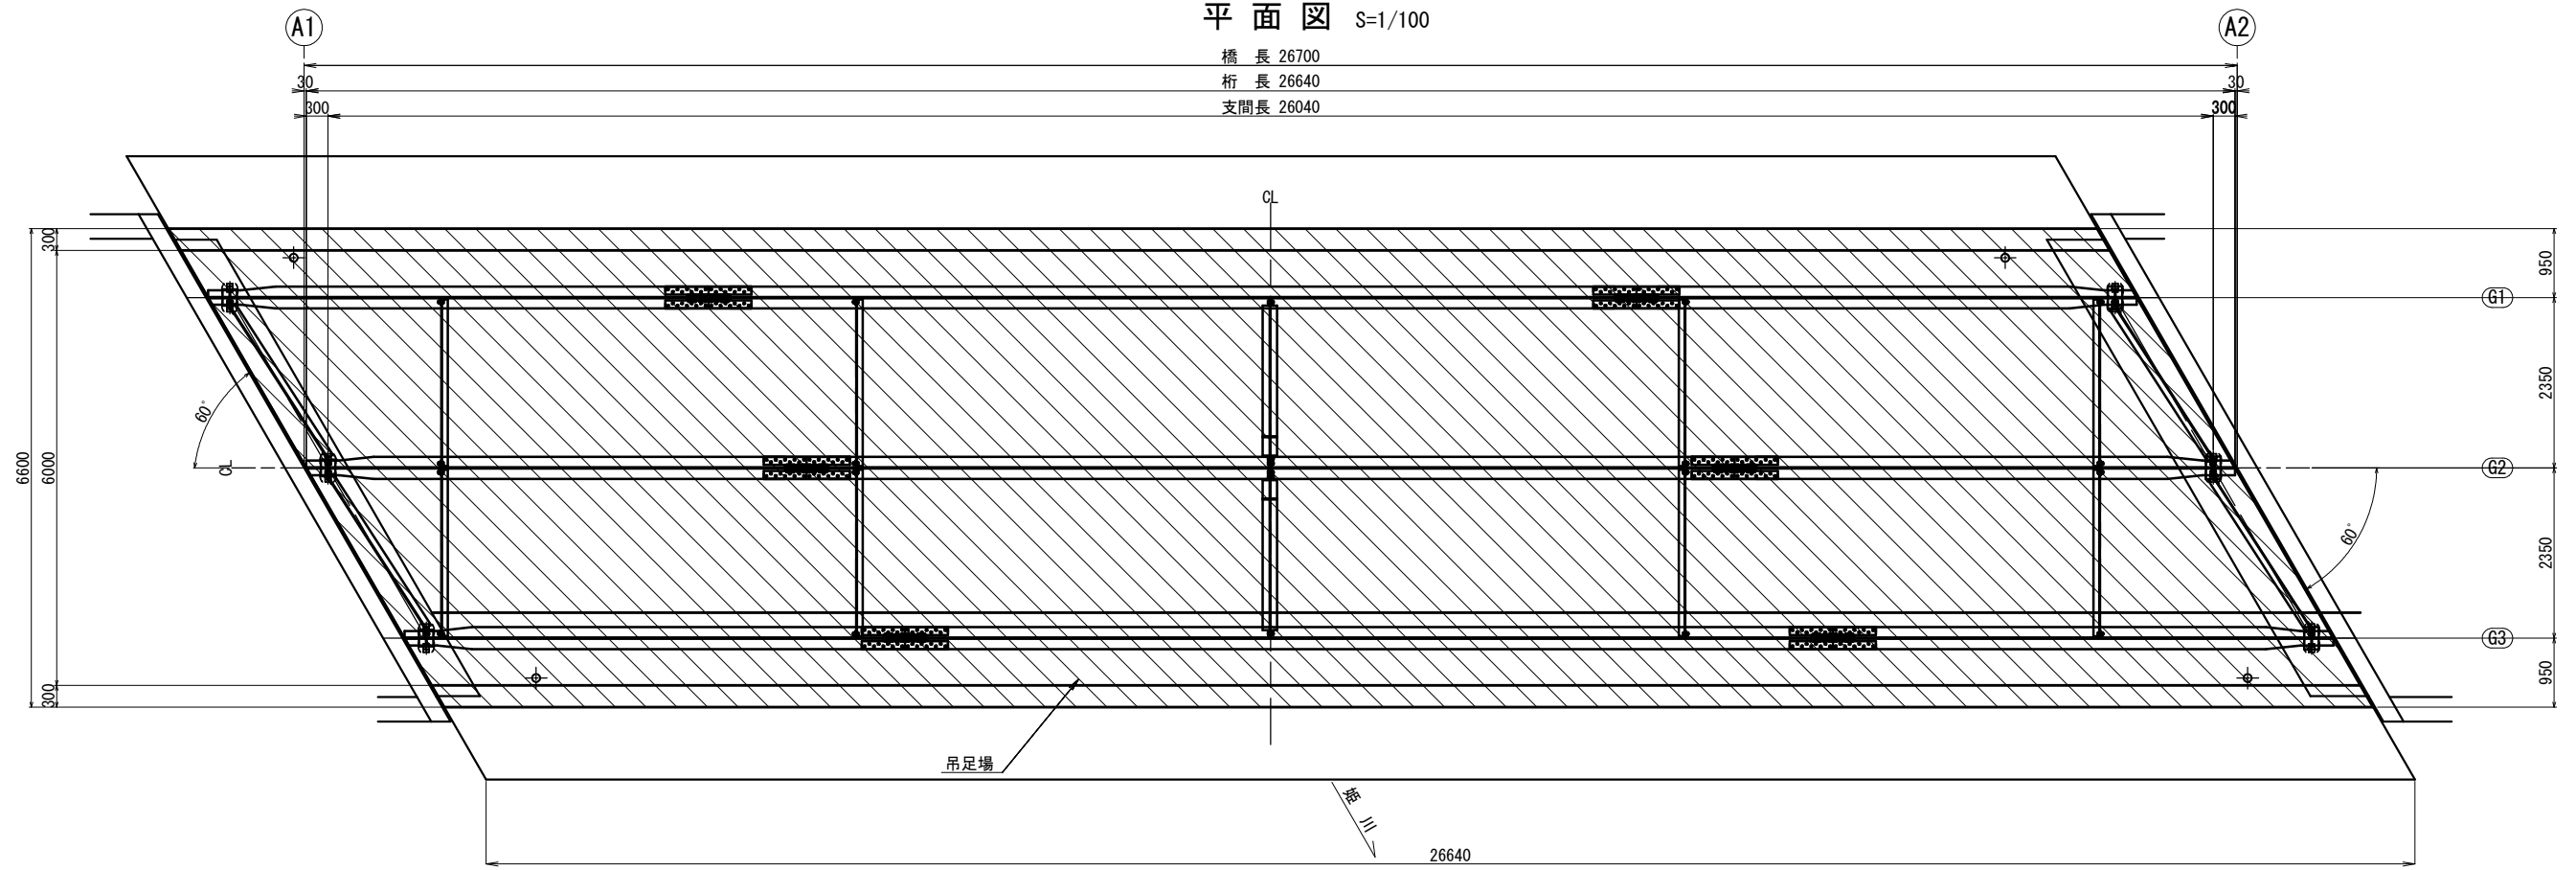

断面図 S=1/80

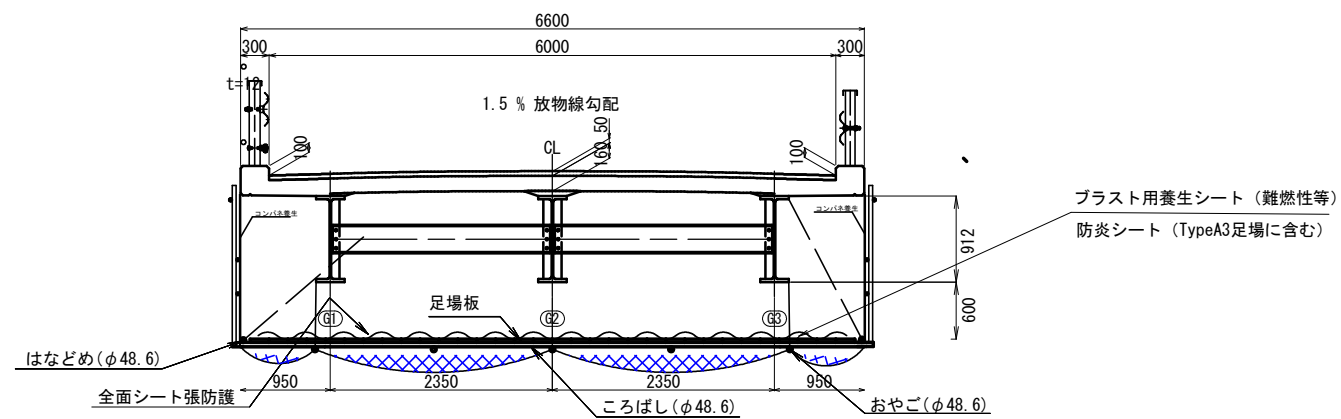

- 注記)
1. 施工に際しては、現場計測を行い、既設の形状を確認の上で実施すること。
 2. 現地状況に差違が生じた場合は、監督職員の下承を得た上で実施すること。

業務名/工事名	平成29年度 竹之内橋補修工事
路線・河川名等	市道 33号線
施工箇所名	岐阜県可児市下切地内
図面の種類	竹之内橋 足場図(参考図)
縮尺	図示 図面番号 14 葉之内 14
事務所名	可児市